



BAB 3

PENGEMBANGAN

DESAIN


BAB 3

PENGEMBANGAN DESAIN

3.1 Perancangan Denah

3.1.1 Denah awal / denah kasar


Pada proses perancangan denah awal ini untuk mendapatkan komposisi dan bentukan awal ruang – ruang. Denah awal ini berdasarkan pola hubungan ruang.

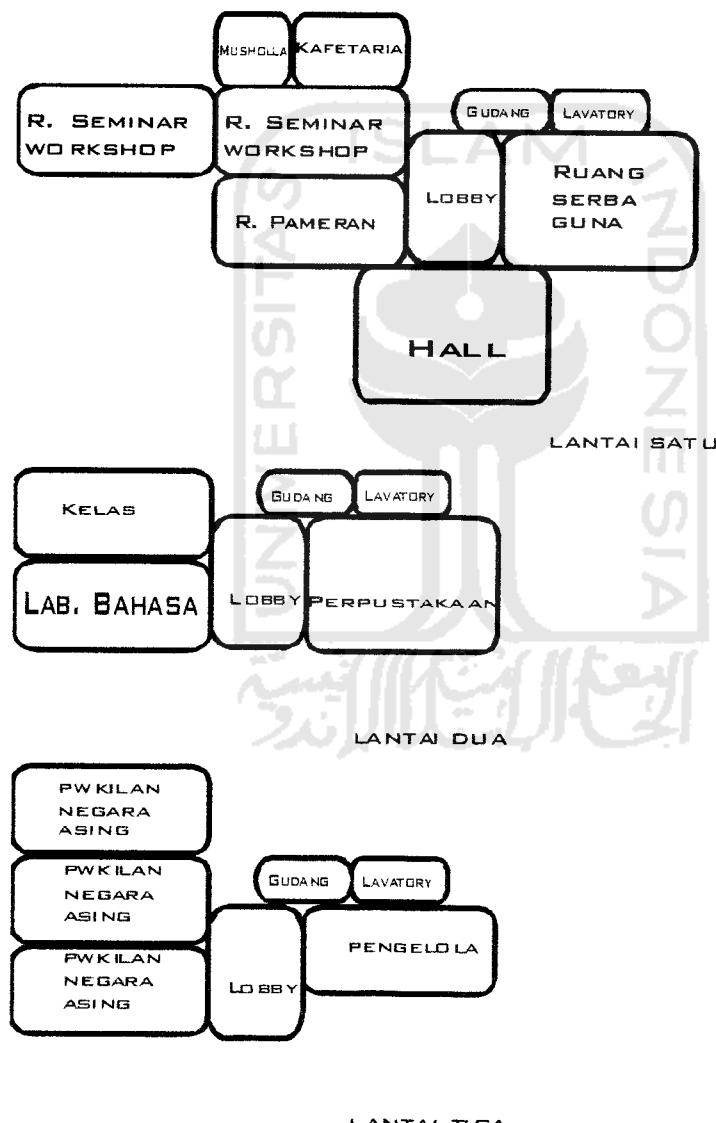

Gbr. 3.1 Denah Awal

(Sumber : Perancangan)


Bentukan dasar gubahan massa dari transformasi logo Jogja Never Ending Asia

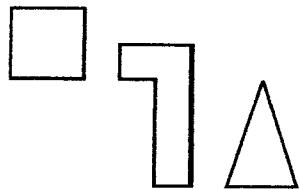

Bentuk dasar

Gbr. 3.2 Bentuk Dasar

(Sumber : Perancangan)

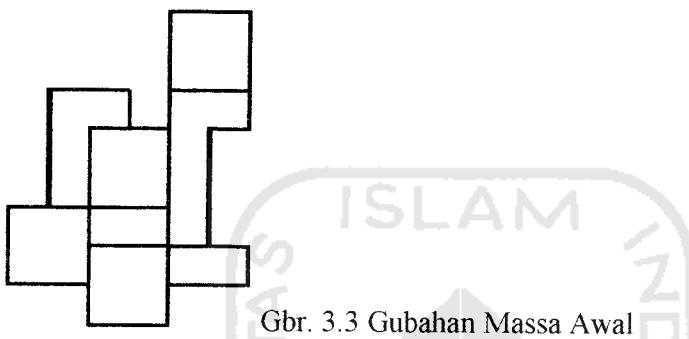


Gbr. 3.3 Gubahan Massa Awal

(Sumber : Perancangan)

3.1.2 Denah berdasarkan besaran ruang

Pada proses ini terjadi perubahan bentuk denah karena dimensi ruang mulai diperhitungkan dalam merancang denah dan menggabungkan dengan gubahan massa.

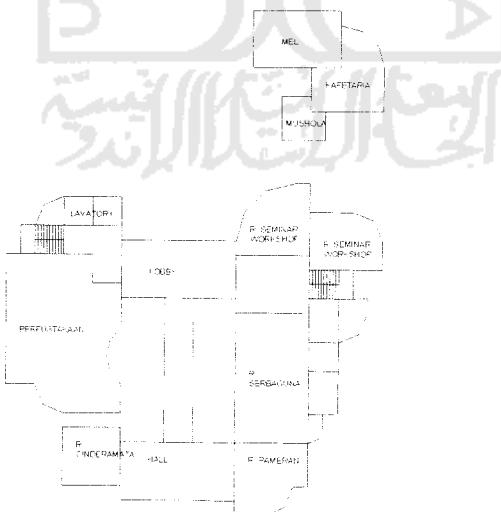


Gbr. 3.4 Denah Berdasarkan Besaran Ruang

(Sumber : Perancangan)

3.1.3 Denah ke dalam tapak

Pada tahap ini terjadi perubahan bentuk denah karena pertimbangan bentuk tapak.

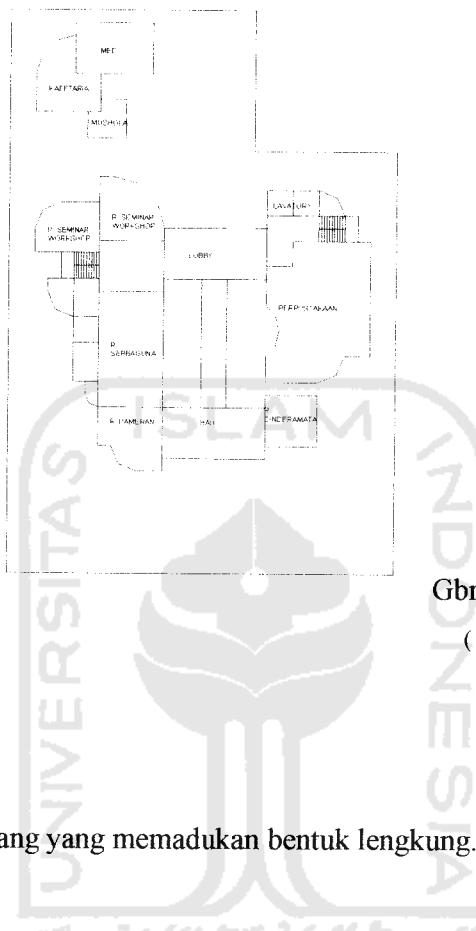


Gbr. 3.5 Denah Ke Tapak

(Sumber : Perancangan)

3.1.4 Konsep denah

3.1.4.1 Dinamis

Bentuk denah ruang yang memadukan bentuk lengkung.

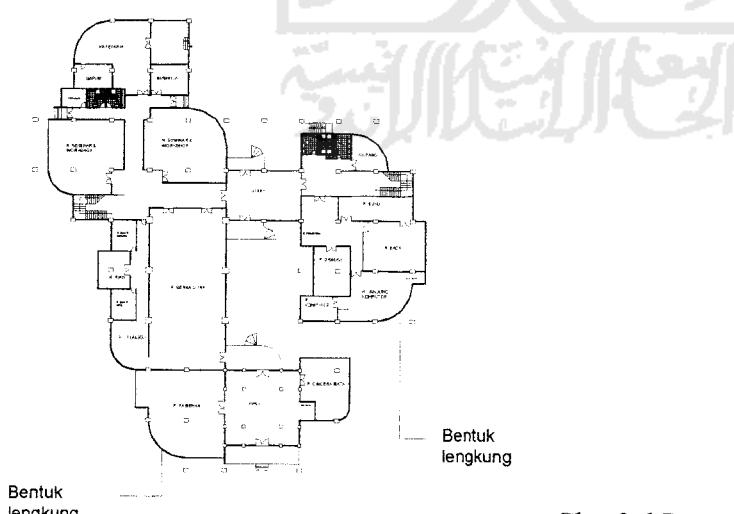


Gbr. 3.6 Bentuk Denah Dinamis

(Sumber : Perancangan)

3.1.4.2 Heterogen


Bentuk ruang denah yang berbeda.

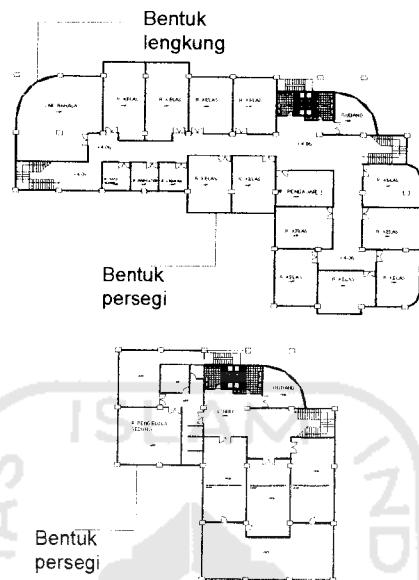

Gbr. 3.7 Bentuk Denah Heterogen

(Sumber : Perancangan)

3.1.5 Denah hasil akhir

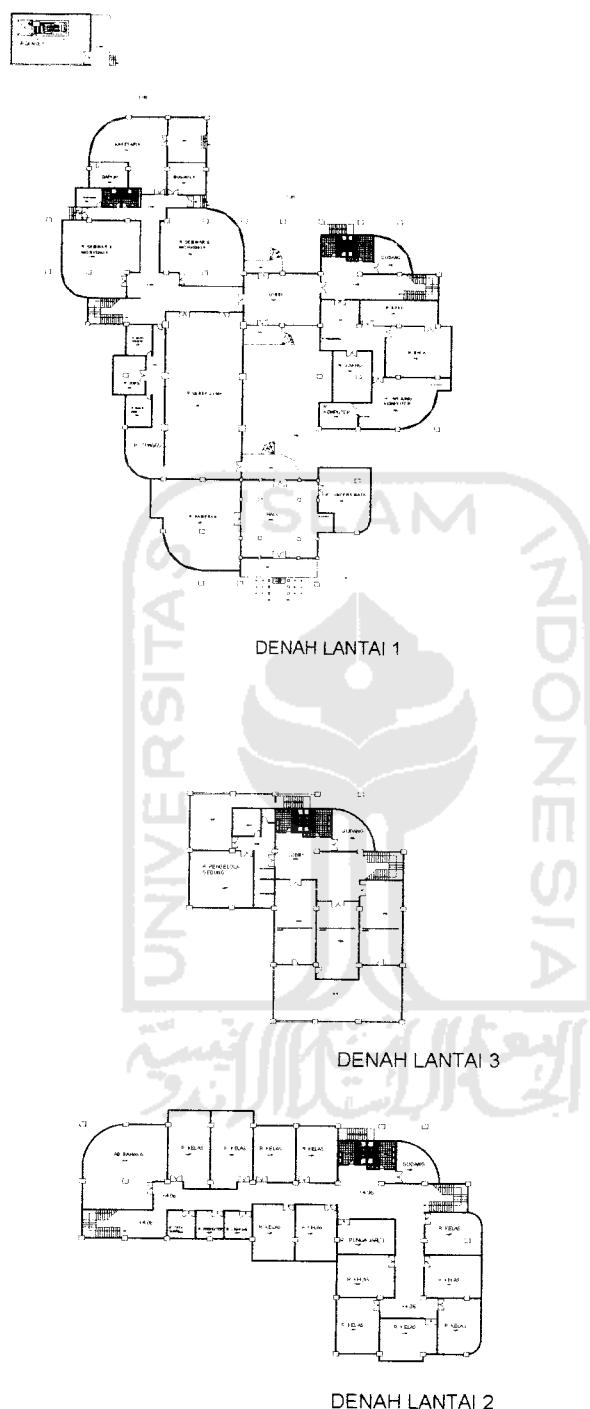


Gbr. 3.8 Denah Akhir

(Sumber : Perancangan)

3.2 Perancangan Tampak

3.2.1 Tampak Awal

Tampak awal bangunan yang memiliki konsep hirarkhi, heterogen, dinamis, tradisional.

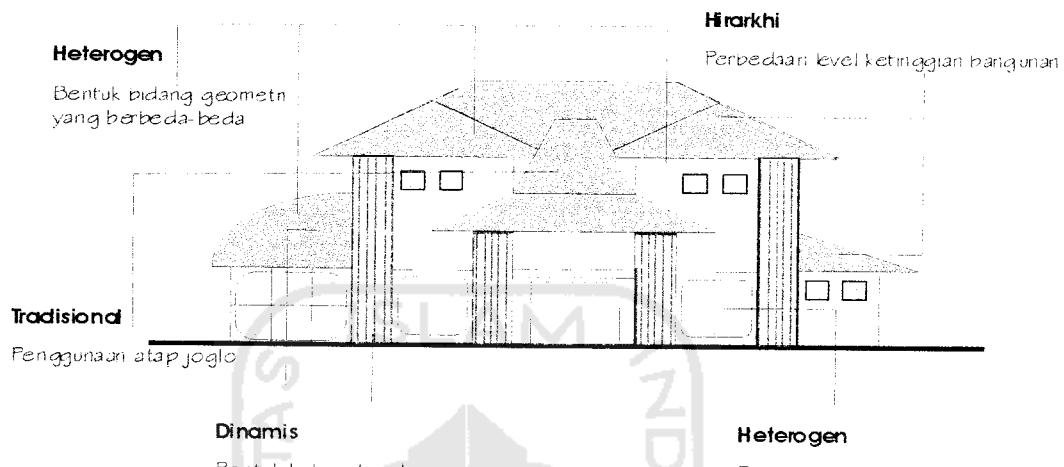


Gbr. 3.9 Tampak Awal

(Sumber : Perancangan)

3.2.2 Tampak Pengembangan Desain

- Pada tahap ini penulis mencoba menggunakan bentuk lengkung pada bidang atap.

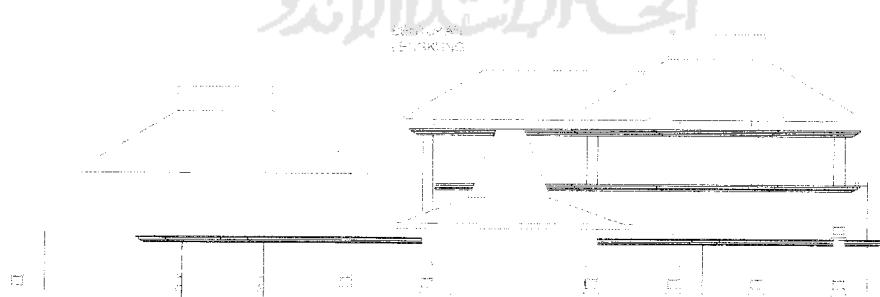

Gbr. 3.10 Bentuk Awal Atap Lengkung

(Sumber : Perancangan)

- b. Kemudian terjadi perubahan dari atap lengkung menjadi atap datar, dengan pertimbangan menyatukan garis horizontal atap yang lain.




Gbr. 3.11 Bentuk Akhir Atap Datar

(Sumber : Perancangan)

3.2.3 Konsep Tampak

3.2.3.1 Hirarkhi

Konsep hirarkhi ditunjukkan dengan perbedaan ketinggian atap pada bangunan.

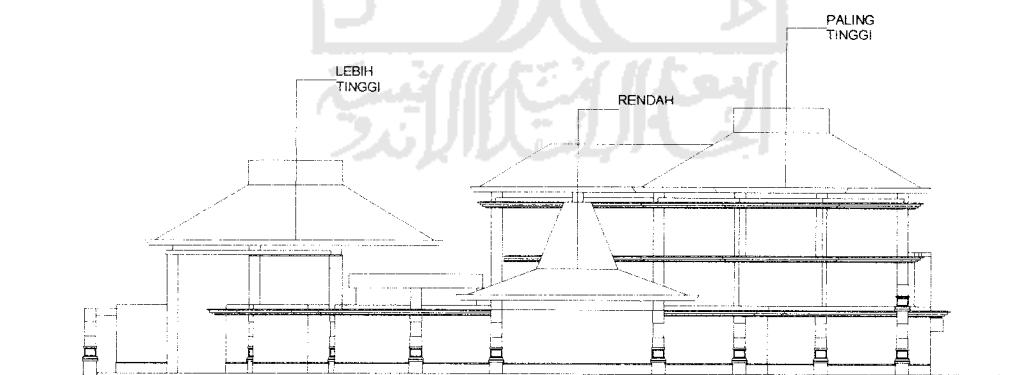


Gbr. 3.12 Bentuk Hirarkhi Pada Tampak

(Sumber : Perancangan)

3.2.3.2 Dinamis


Konsep dinamis ditunjukkan dengan bentukan bidang lengkung pada dinding bangunan.

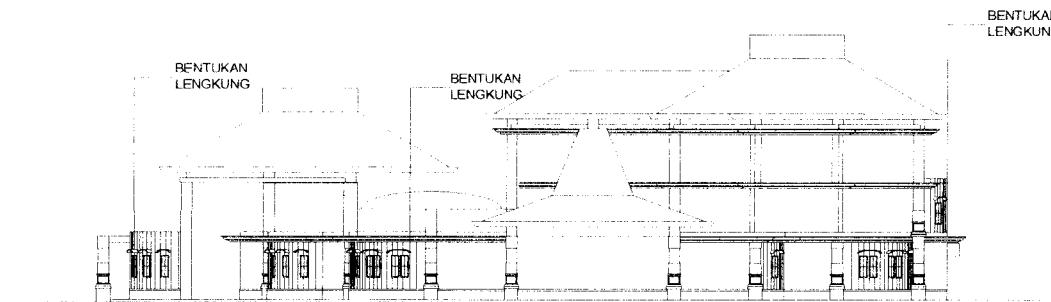

Gbr. 3.13 Bentuk Dinamis Pada Tampak

(Sumber : Perancangan)


Bentuk bukaan jendela yang sama tetapi dengan pelengkap yang berbeda

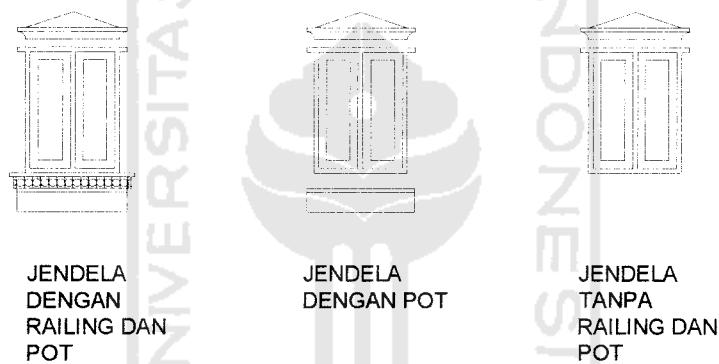

Gbr. 3.14 Bentuk Jendela Dinamis

(Sumber : Perancangan)

Bentuk kolom yang sama dengan pelengkap yang berbeda.

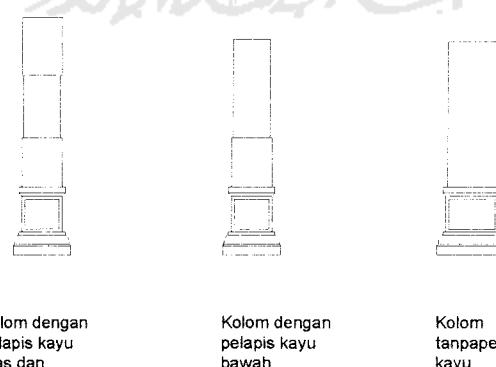


Gbr. 3.15 Bentuk Kolom

(Sumber : Perancangan)


3.2.3.3 Heterogen

Konsep heterogen ditunjukkan dengan penggunaan bukaan jendela yang berbeda.

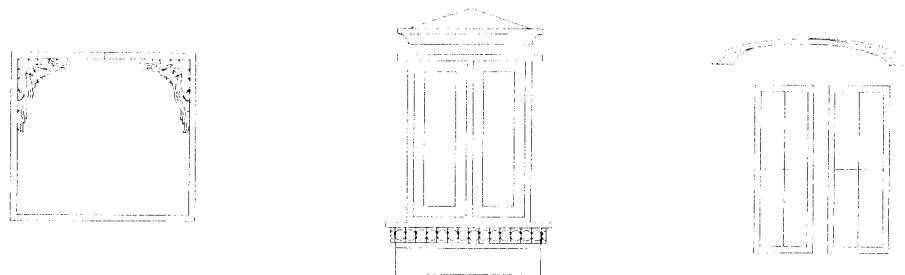

Gbr. 3.16 Bentuk Jendela Heterogen
(Sumber : Perancangan)


Penggunaan elemen pelapis dinding gedung yang berbeda.

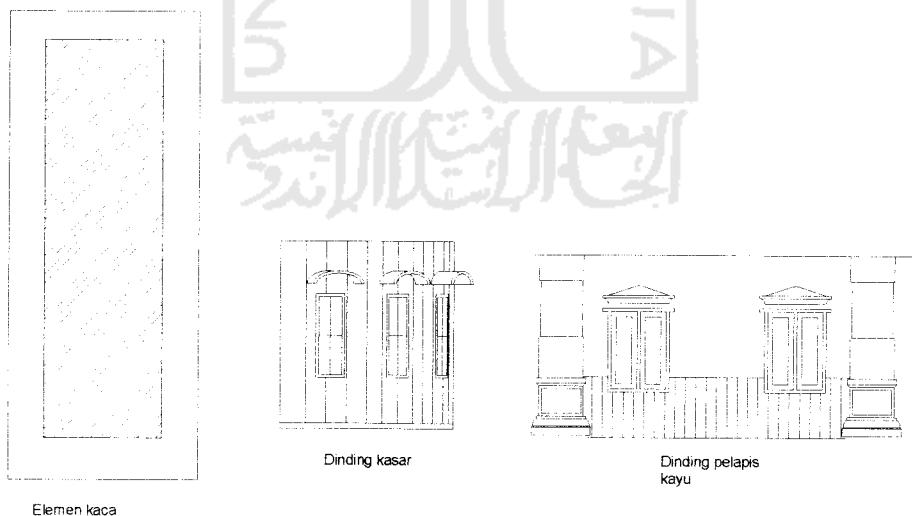

Gbr. 3.17 Elemen Pelapis Dinding
(Sumber : Perancangan)

3.2.3.4 Tradisional

Penerapan pada bangunan adalah dengan pemakaian atap berbentuk joglo, bentukan kolom, dan konsol.

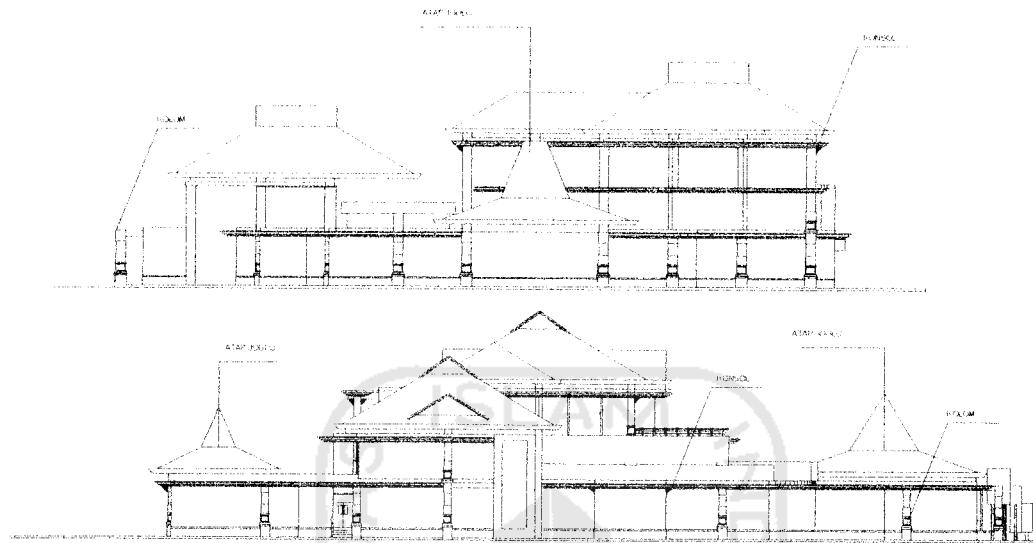


Gbr. 3.18 Konsep Tradisional

(Sumber : Perancangan)

3.2.3.5 Jogja Never Ending Asia

Penerapan pada bangunan adalah atap menggunakan warna hijau, yang merupakan transformasi dari warna logo JNE.

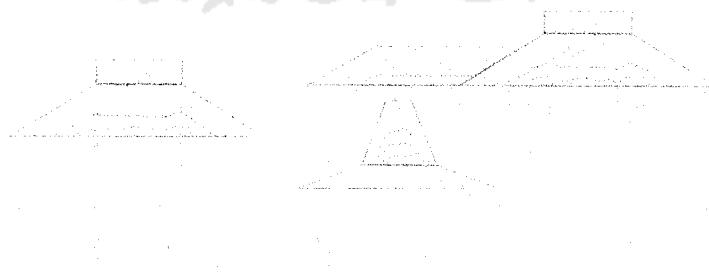

Gbr. 3.19 Konsep JNE

(Sumber : Perancangan)

3.2.4 Tampak hasil akhir



TAMPAK DEPAN



TAMPAK BELAKANG



TAMPAK SAMPING KANAN




TAMPAK SAMPING KIRI

Gbr. 3.20 Tampak Akhir Bangunan

(Sumber : Perancangan)

3.3 Perencanaan Tapak

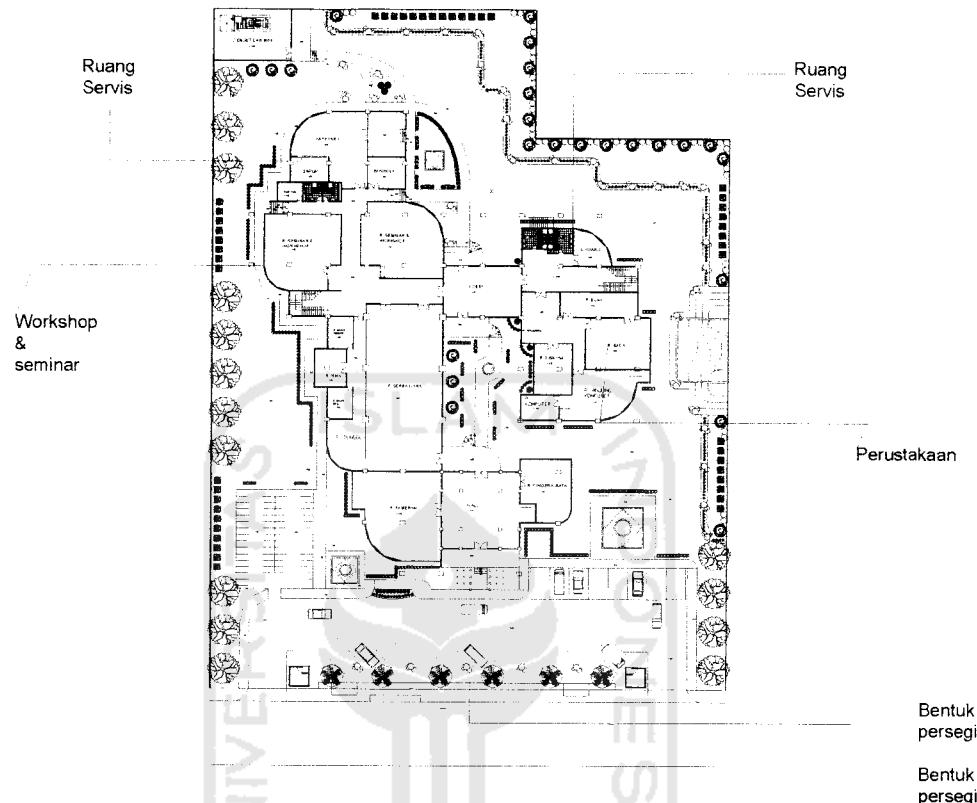


Gbr. 3.21 Perencanaan Tapak

(Sumber : Perancangan)

- a. Vegetasi sebagai barrier penahan kebisingan dan estetis.
- b. Ruang servis diletakkan ke belakang.
- c. Ruang yang butuh ketenangan diletakkan agak ke belakang dari site.

3.3.1 Site Plan

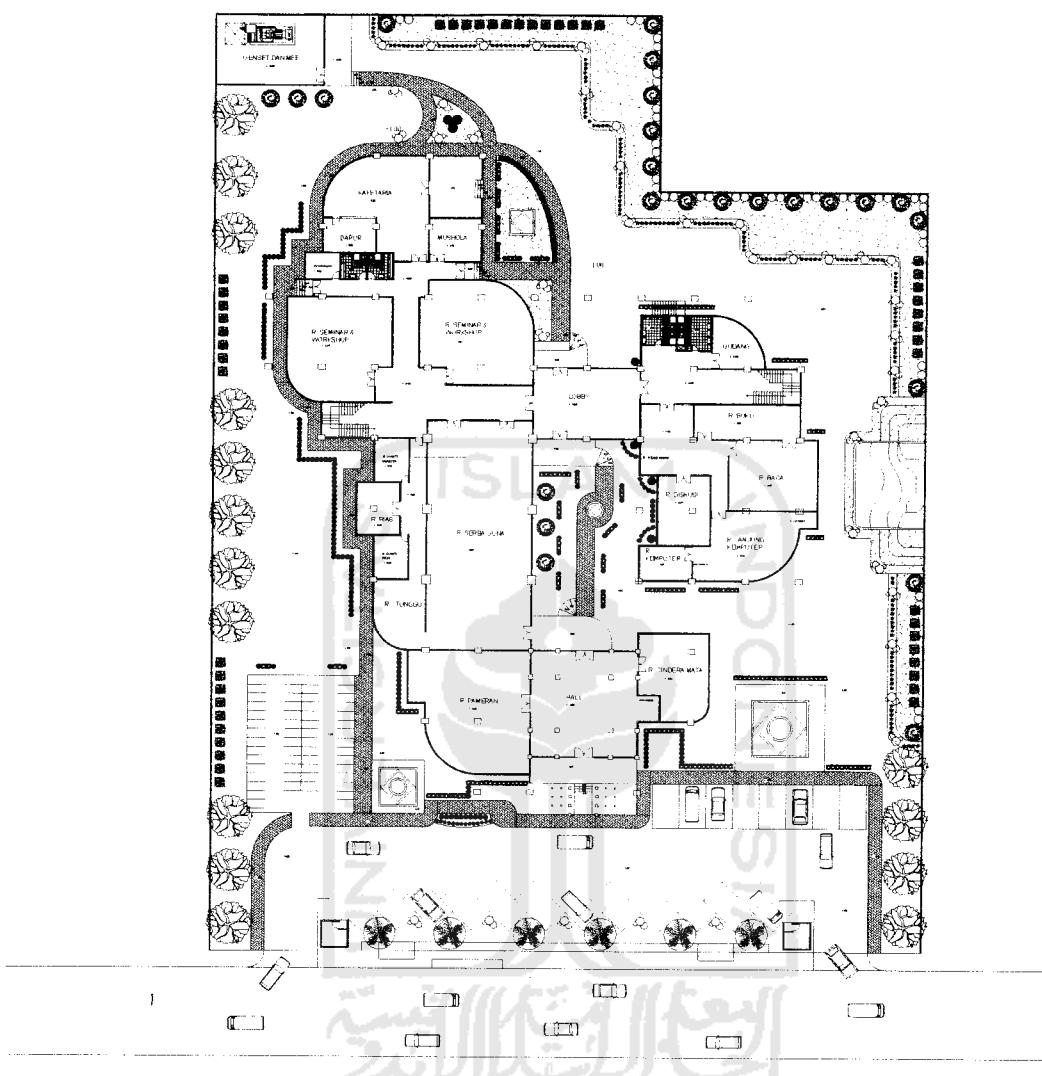


Gbr. 3.22 Site Plan

(Sumber : Perancangan)

3.4 Perancangan Struktur

3.4.1 Pondasi

Pondasi pada gedung Pusat Informasi Kebudayaan ini menggunakan pondasi menerus pasangan batu kali dan vootplat.

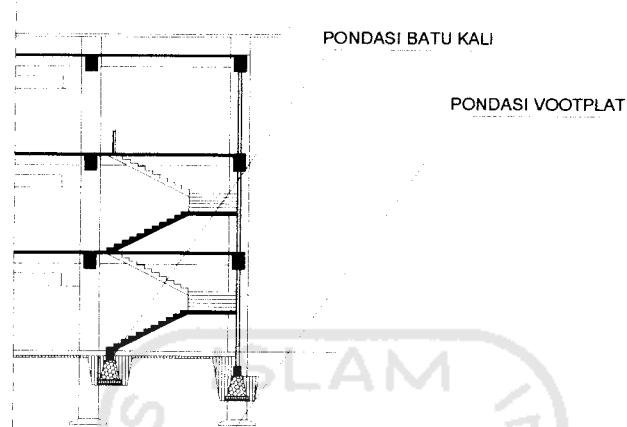


Gbr. 3.23 Pondasi

(Sumber : Perancangan)

3.4.2 Struktur Utama

Struktur utama dari gedung ini menggunakan sistem struktur rigid frame, yang terdiri dari kolom dan balok.

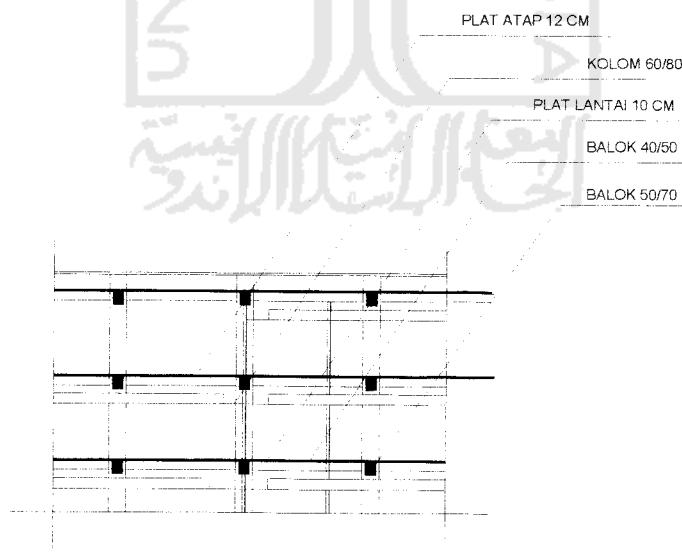


Gbr. 3.24 Struktur Rigid Frame

(Sumber : Perancangan)


3.4.3 Struktur Atap

Struktur atap pada gedung ini menggunakan rangka baja dan dak beton bertulang.

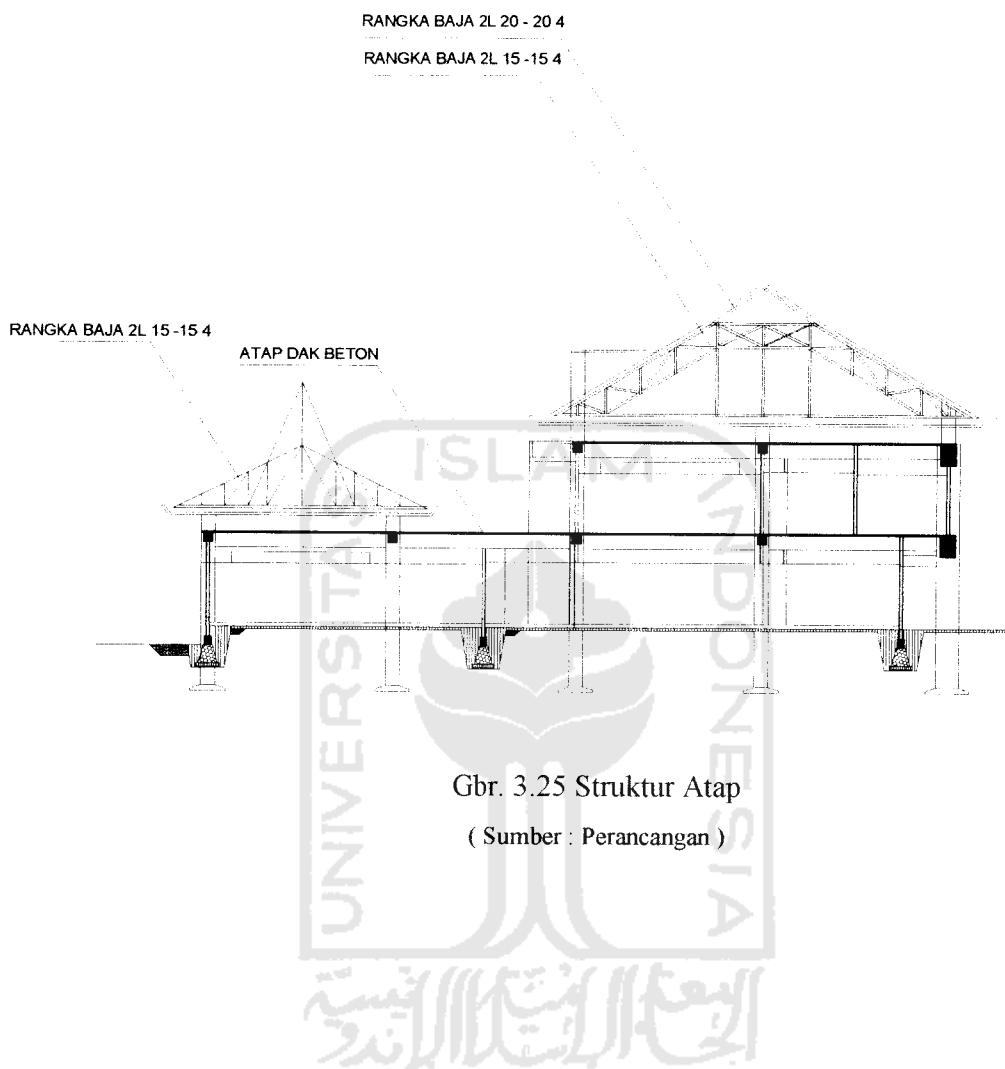

Gbr. 3.25 Struktur Atap
(Sumber : Perancangan)

3.4.4 Potongan Struktur

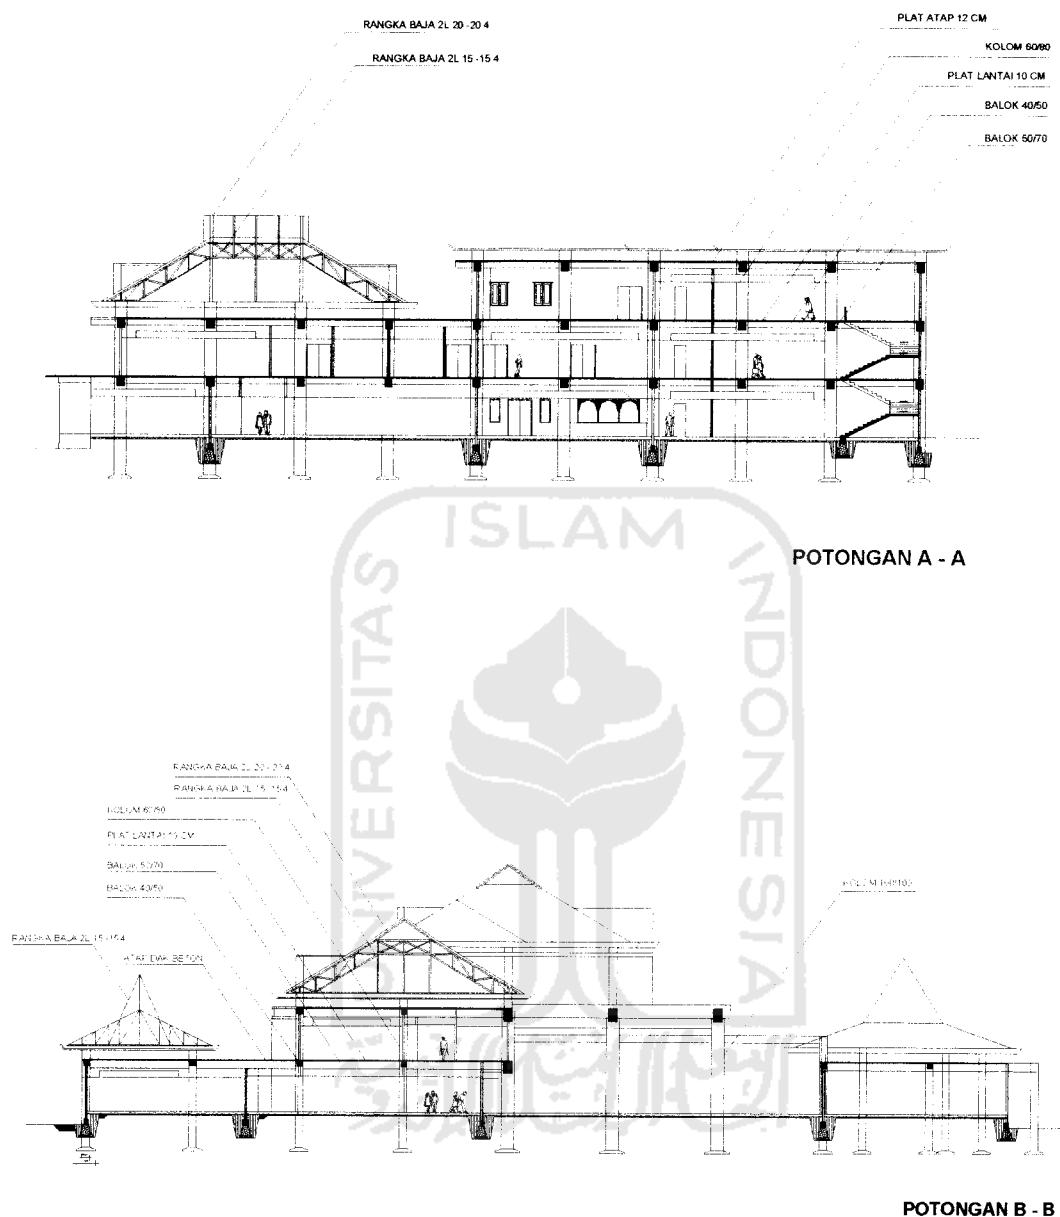


Gbr. 3.26 Potongan Struktur

(Sumber : Perancangan)


3.5 Perancangan Interior

3.5.1 Konsep JNE


Penggunaan warna hijau dan kuning pada interior ruang di gedung ini (kolom, jendela, pintu, dinding), pada ruang serbaguna dan kelas didominasi oleh warna hijau.

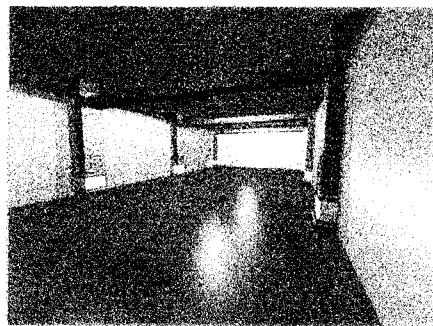


Ruang Serba Guna

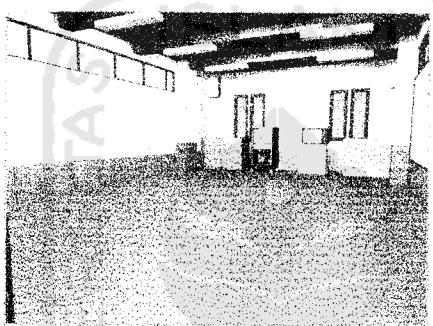

Ruang Kelas

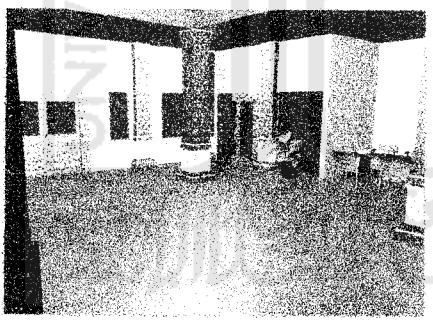

Hall

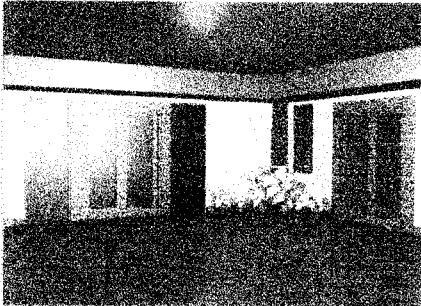

Lobby


Gbr. 3.27 Interior Ruang

(Sumber : Perancangan)

3.5.2 Skala Ruang Yang Berbeda

Gedung ini memiliki skala ruang yang berbeda, salah satu contohnya adalah ruang serbaguna yang memiliki luasan yang terbesar dan ketinggian plafon yang tertinggi.

Hall yang memiliki ketinggian plafon yang 1 M lebih rendah dari ruang serbaguna, dan ruang kelas yang memiliki ketinggian plafon yang terendah.

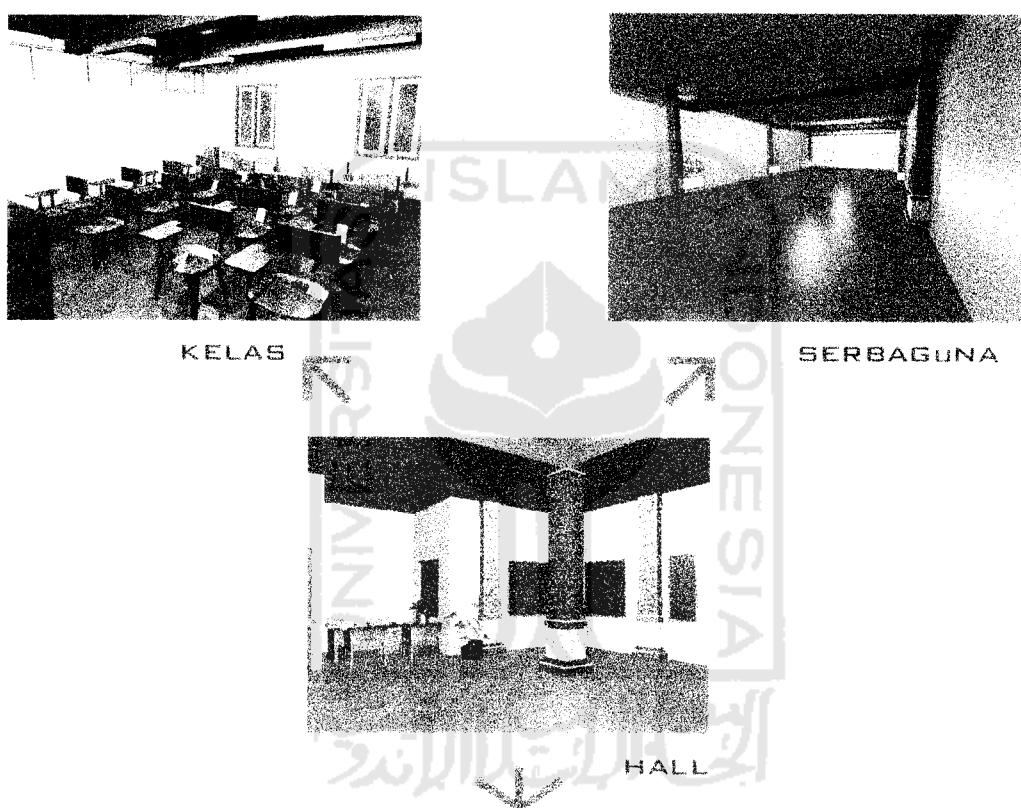

Gbr. 3.28 Skala Ruang

(Sumber : Perancangan)

3.5.3 Ruang Sirkulasi Yang Berbeda

Pada Gedung Pusat Informasi Kebudayaan ini memiliki ruang sirkulasi yang berbeda.

3.5.3.1 Ruang Sirkulasi Terbuka

Yang dimaksud dengan ruang sirkulasi terbuka adalah sirkulasi pejalan kaki pada jalur khusus pedestrian yang berhubungan dengan ruang luar secara langsung.


Jalur ini tidak dibatasi oleh dinding masif dan atap,tetapi menggunakan elemen perk殷asian dari bahan paving blok berbentuk segi empat.

3.5.3.2 Ruang Sirkulasi Setengah Terbuka

Yang dimaksud dengan ruang sirkulasi setengah terbuka adalah sirkulasi pejalan kaki yang masih berhubungan dengan ruang luar dan dibatasi dengan dinding masif dan penutup atap.


3.5.3.3 Ruang Sirkulasi Tertutup

Yang dimaksud dengan ruang sirkulasi tertutup adalah sirkulasi pejalan kaki yang berada di dalam bangunan, yang menghubungkan antar ruang.

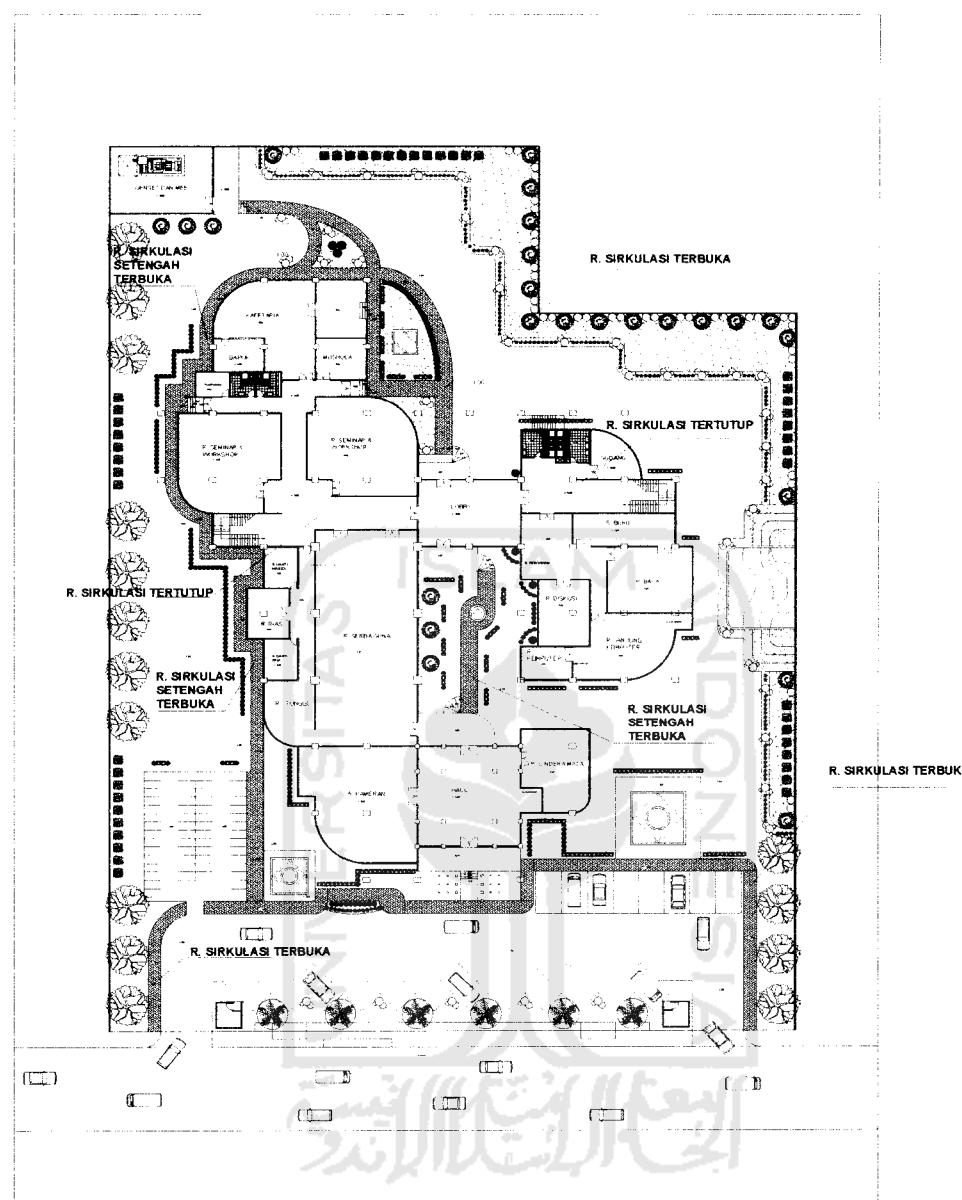

Gbr. 3.29 Ruang Sirkulasi

(Sumber : Perancangan)

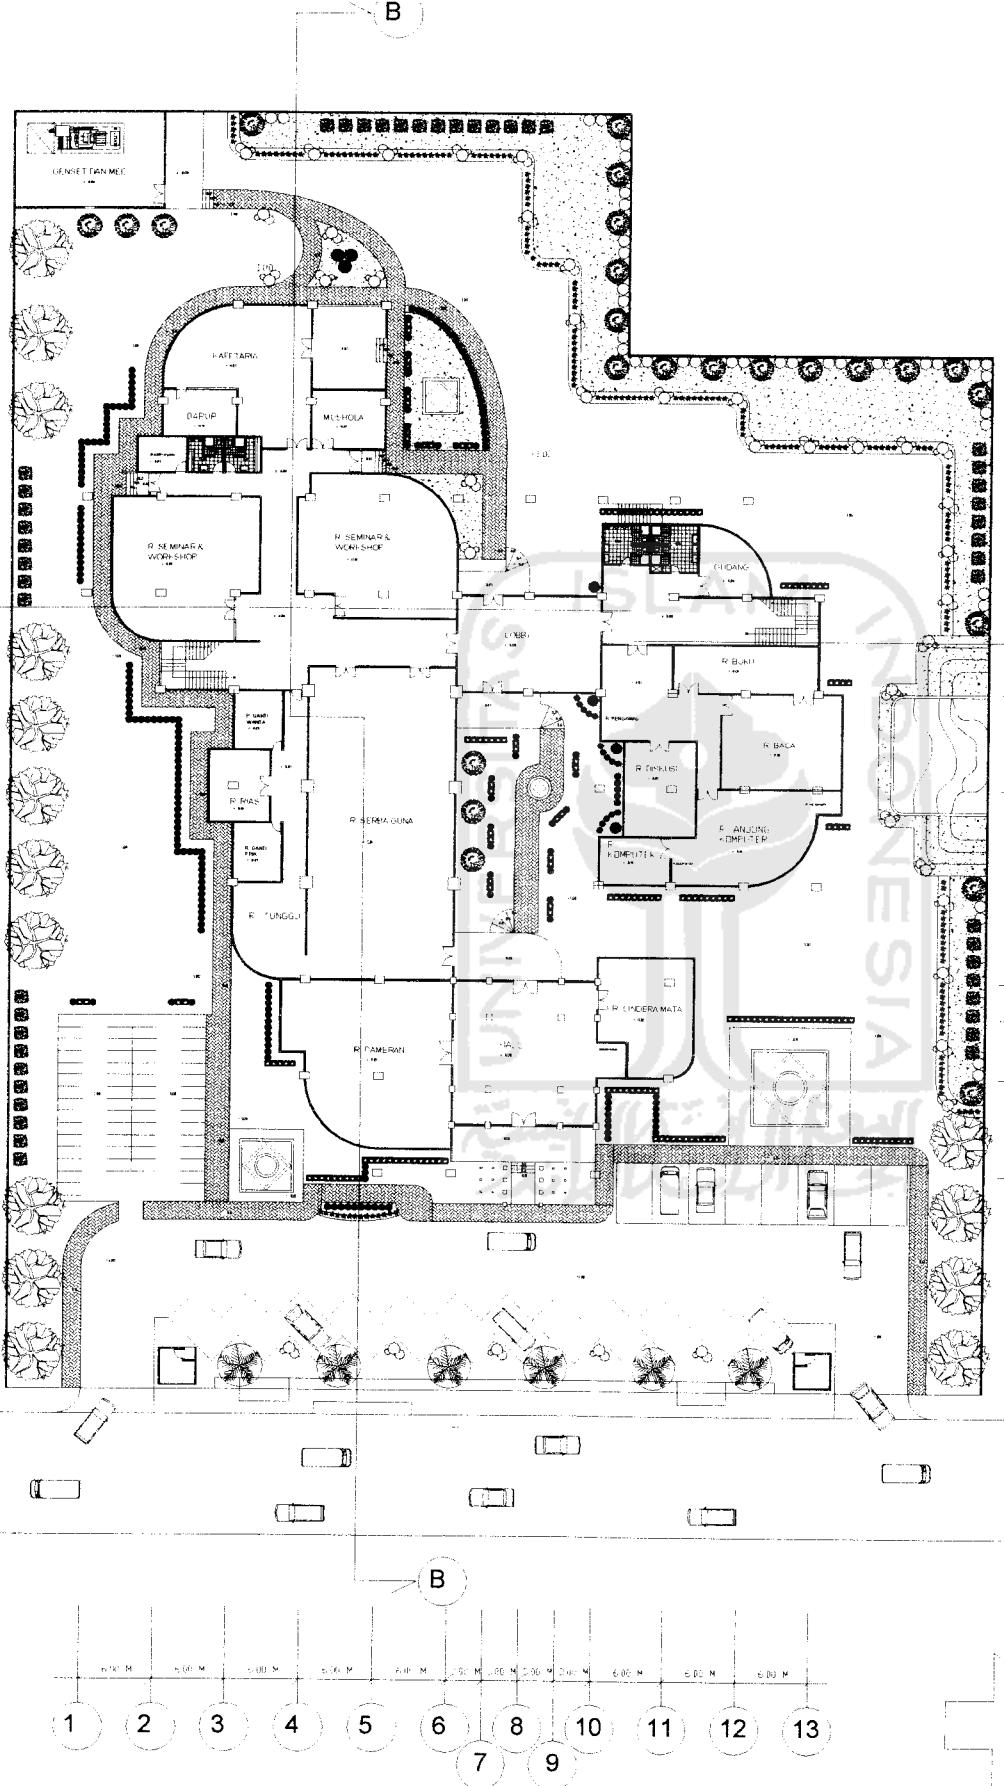

TUGAS AKHIR

JURUSAN ARSITEKTUR
FAKULTAS TEKNIK SIPIL DAN PERENCANAAN
UNIVERSITAS ISLAM INDONESIA

**PUSAT INFORMASI
KEBUDAYAAN BERSAMA DI YOGYAKARTA**

KARAKTER JOGJAKARTA SEBAGAI KOTA PELAJAR, WISATA, BUDAYA, DAN JOGJA
NEVER ENDING ASIA

PERIODE III
SEMESTER GENJIL
TAHUN AKADEMIK
2002/2003


JUDUL GAMBAR	LEMBAR KE	JML LEMBAR
SITE PLAN	1	1:300
DOSSEN PENIMBING	IDENTITAS MAHASISWA	
IR. ENDY MARLINA, MT.	NAMA : FAISAL RIVAI RM	
NO. MAHASISWA : 97.512.144.	NAMA : FAISAL RIVAI RM	
TANDA TANGAN		

JUDUL GAMBAR	LEMBAR KE	JML LEMBAR
SITE PLAN	1	1:300
DOSSEN PENIMBING	IDENTITAS MAHASISWA	
IR. ENDY MARLINA, MT.	NAMA : FAISAL RIVAI RM	
NO. MAHASISWA : 97.512.144.	NAMA : FAISAL RIVAI RM	
TANDA TANGAN		




dd ee ff gg

cc
bb
aa

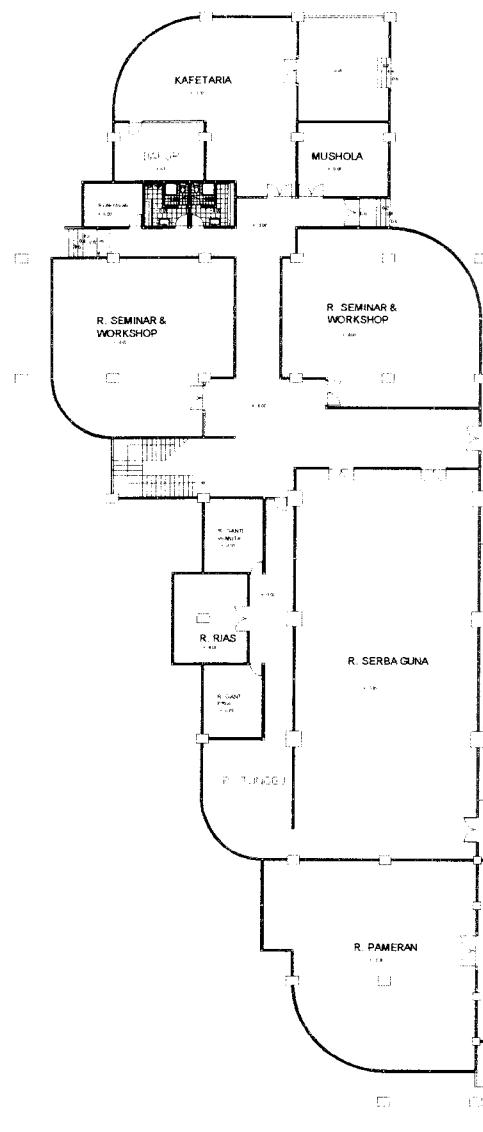

1 2 3 4 5 6 7 8 9 10 11 12 13

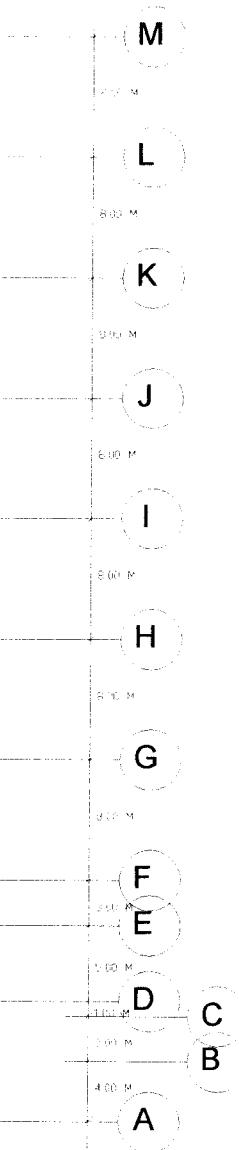

13

TUGAS AKHIR

JURUSAN ARSITEKTUR
FAKULTAS TEKNIK SIPIL DAN PERENCANAAN
UNIVERSITAS ISLAM INDONESIA




PUSAT INFORMASI
KEBUDAYAAN BERSAMA DI YOGYAKARTA

KARAKTER JOGJA KOTA PELAJAR, WISATA, BUDAYA, DAN OGJA
NEVER ENDING ASIA


PERIODE III
SEMESTER GENJIL
TAHUN AKADEMIK
2002/2003

JUDUL GAMBAR		SKALA	LEMBAR KE	JML LEMBAR
		1:1200	1	1
DENAH LANTAI 1				
DOSEN PEMBIMBING		IDENTITAS MAHASISWA		
		NAMA : FAISAL RIVAI RM		
		NO. MAHASISWA : 97.512.44		
		TANDA TANGAN		
IR ENDY MARINA, MIT		IR ENDY MARINA, MIT		

TAMPAK BELAKANG

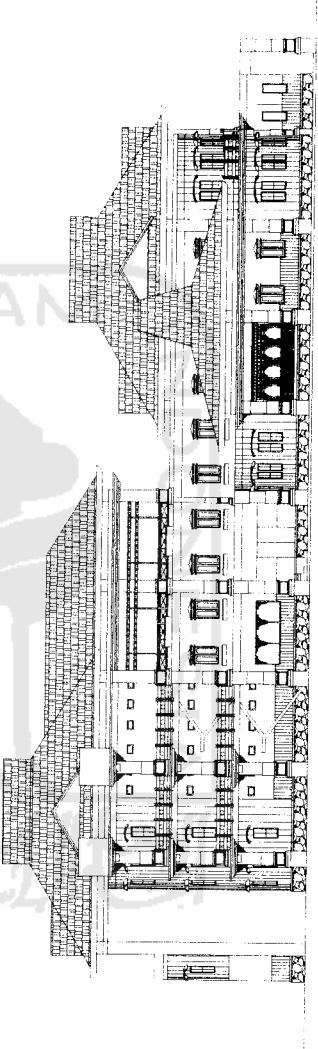


TAMPAK DEPAN

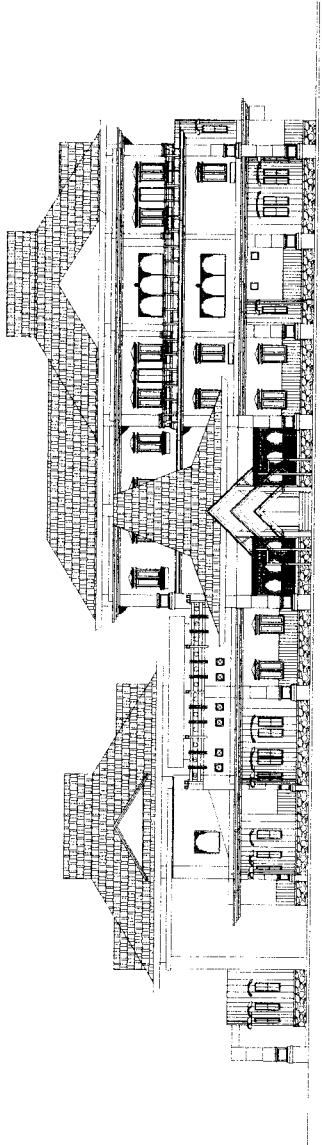


TUGAS AKHIR		PERIODE III SEMESTER GANJIL TAHUN AKADEMIK 2002/2003	IDENTITAS MAHASISWA NAMA : FAISAL RIVAI RM NO. MAHASISWA : 97.512.144	JUDUL GAMBAR SKALA : 1:200 JML LEMBAR : 1 LEMBAR KE : 1 TAMPAK
DOSEN PEMBIMBING IR. ENDY MARLINA, MT		UNIVERSITAS ISLAM NEGERI JOGJA KEBUDAYAAN BERSAMA DI YOGYAKARTA KARAKTER JOGJAKARTA SEBAGAI KOTA PELAJAR, WISATA, BUDAYA, DAN OGJA NEVER ENDING ASIA		
FAKULTAS TEKNIK SIPIL DAN PERENCANAAN UNIVERSITAS ISLAM INDONESIA				


TAMPAK SAMPING KIRI

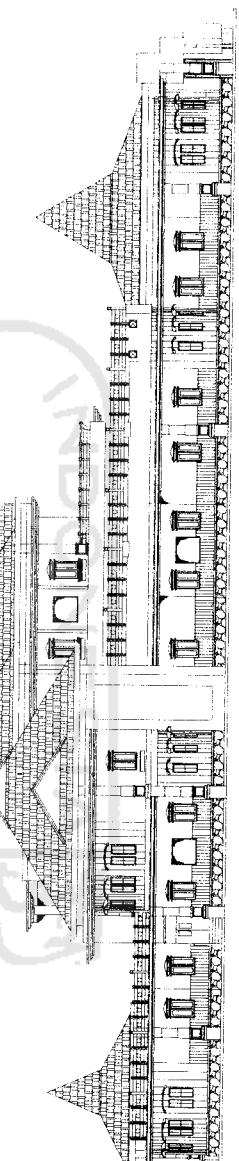

TAMPAK SAMPING KANAN

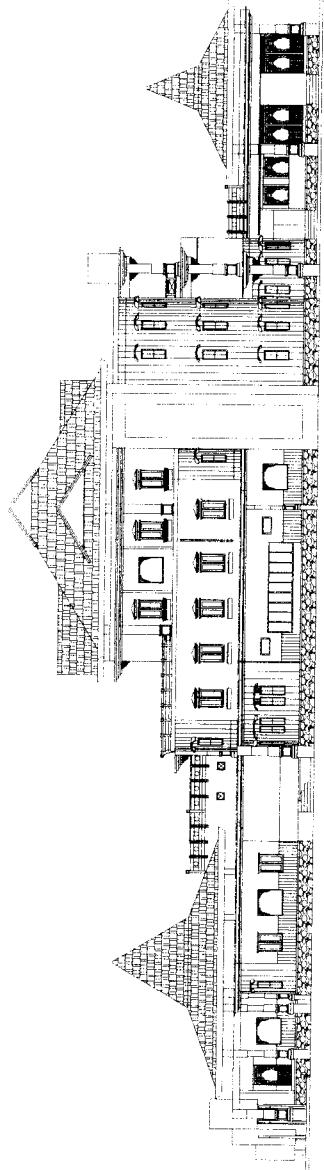

TUGAS AKHIR		PERIODE III	
JURUSAN ARSITEKTUR FAKULTAS TEKNIK SIPIL DAN PERENCANAAN UNIVERSITAS ISLAM INDONESIA			
KARAKTER JOGJA KOTA PELAJAR, WISATA, BUDAYA, DAN JOGJA NEVER ENDING ASIA		PERIODE III SEMESTER GANJIL TAHUN AKADEMIK 2002/2003	
DOSEN PEMBIMBING IR ENDY MARLINA, MT		IDENTITAS MAHASISWA NAMA : FAISAL RIVAI RM NO. MAHASISWA : 97.512.144 TANDA TANGAN :	
JUDUL GAMBAR SKALA : 1:200		JML LEMBAR : 1	

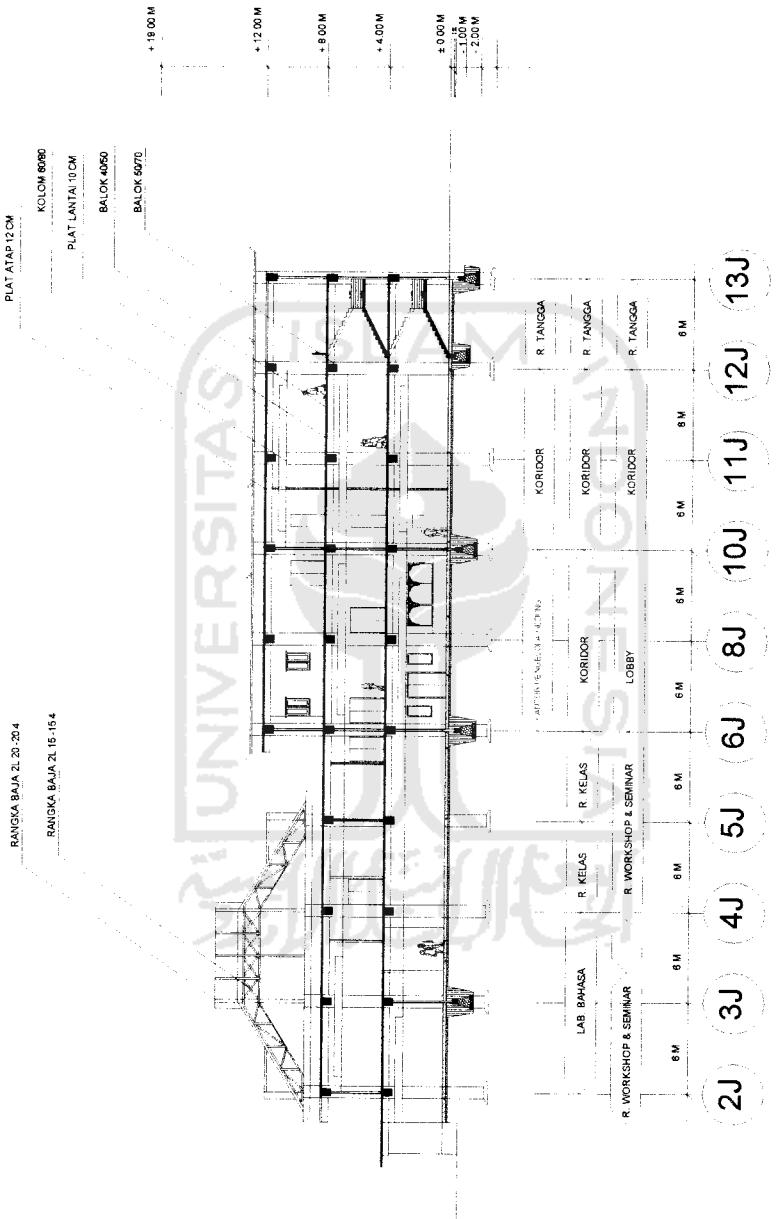


TUGAS AKHIR		PERIODE III	PUSAT INFORMASI KEBUDAYAAN BERSAMA DI YOGYAKARTA	
			SEMESTER GANJIL TAHUN AKADEMIK 2002/2003	
JURUSAN ARQUITECTUR		JURNAL PUBLIKASI	KARAKTER JOGJAKARTA SEBAGAI KOTA BELAJAR, WISATA, BUDAYA, DAN JOGJA NEVER ENDING ASIA	
FAKULTAS TEKNIK SIPIL DAN PERENCANAAN UNIVERSITAS ISLAM INDONESIA		IR. ENDY MARLINA, MT	NOMOR : 97.512.144 TANDA TANGAN	
IDENTITAS MAHASISWA		JUDUL GAMBAR		JML LEMBAR
NAMA : FAISAL RIWARM		POTONGAN A-A		SKALA : 1:200
NO MAHASISWA : 97.512.144				JML LEMBAR : 1
TANDA TANGAN				






HALL

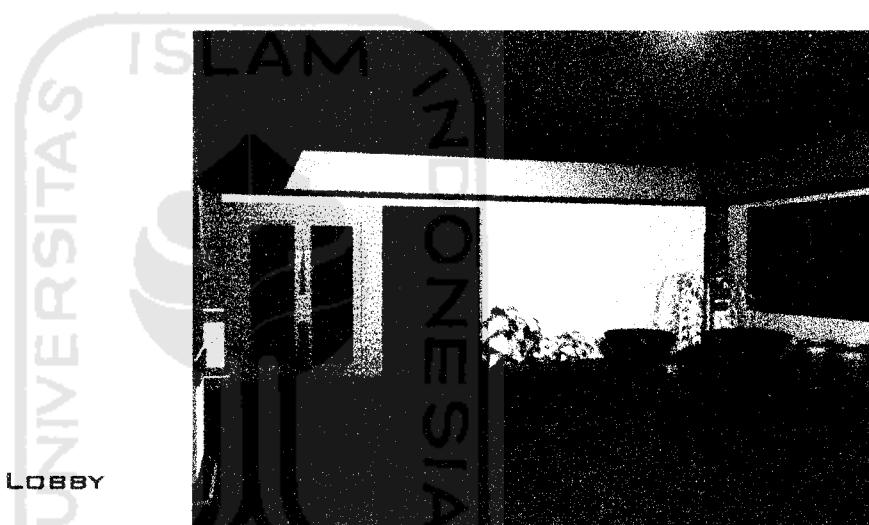

LOBBY

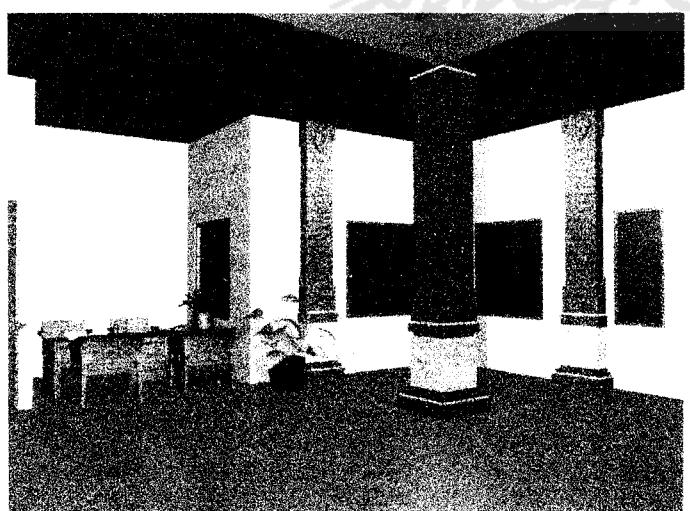


HALL



RUANG CINDERA MATA



RUANG PAMER

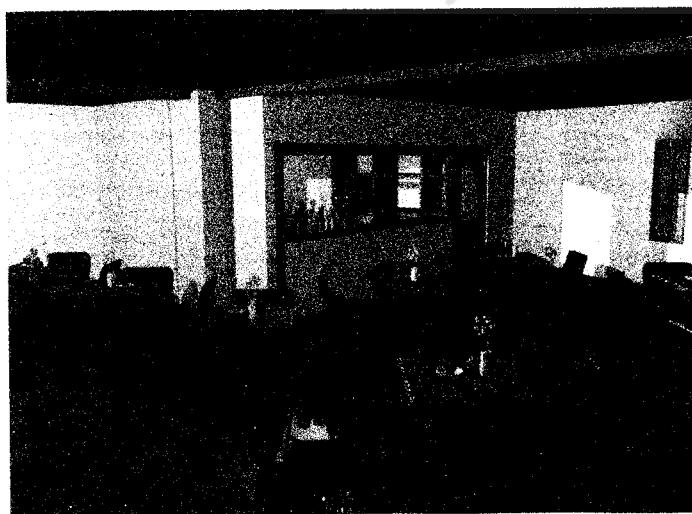

KAFETARIA