


BAB V

KONSEP PERENCANAAN DAN PERANCANGAN

5.1 Konsep Site

5.1.1 Konsep zoning dan view

Konsep site didasari atas beberapa pertimbangan antara lain; akses entrance yang mudah, pengolahan tempat parkir, alur sirkulasi antara kendaraan dan manusia dan sistem utilitas. Zoning massa pada site adalah sebagai berikut :

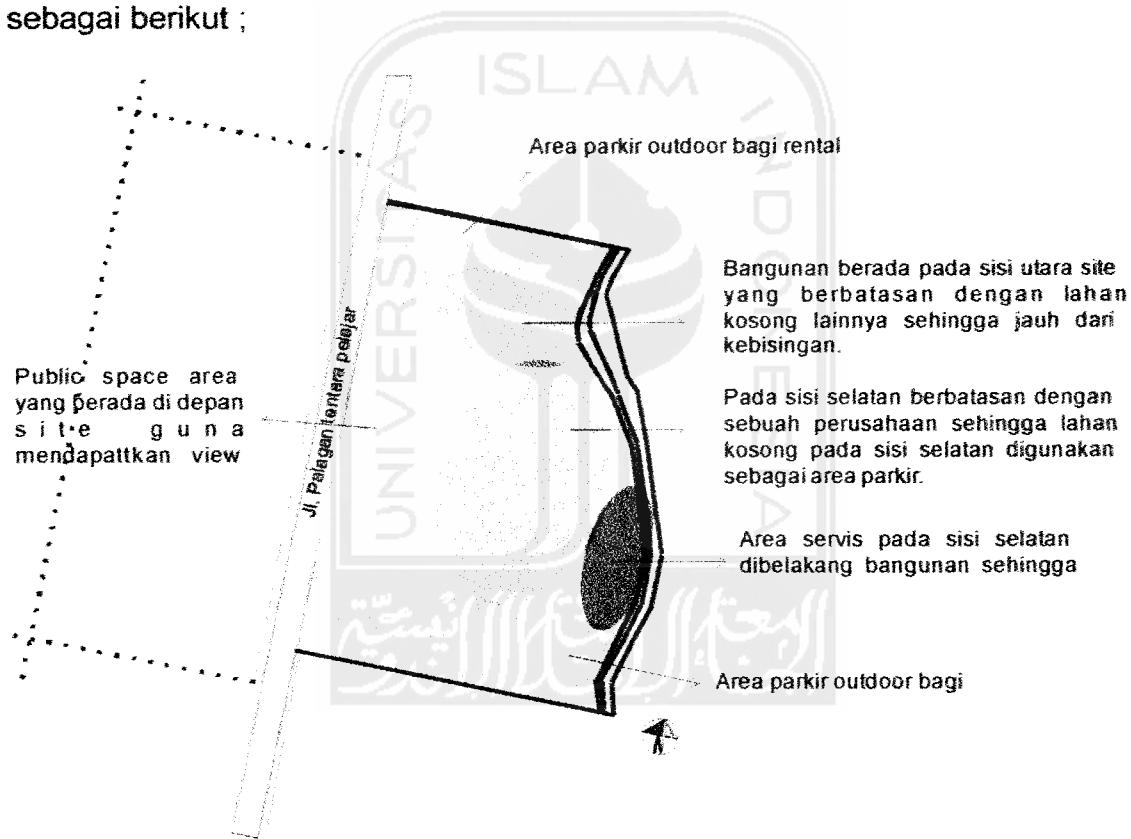


Gambar 16 zoning

(sumber : analisa)

secara umum akan dibagi menjadi dua zoning besar yaitu area bangunan dan area parker luar. Sedangkan view dari luar site memiliki kesempatan untuk melihat kedalam site sepanjang jalan Palagan sehingga

elemen-elemen repetitif sepanjang jalan site cukup penting sebagai penanda bangunan. Sedangkan dari dalam site view dapat mengarah ke jalan dan kesamping sebelah utara.

5.1.2 Konsep Sirkulasi dan Pedestrian

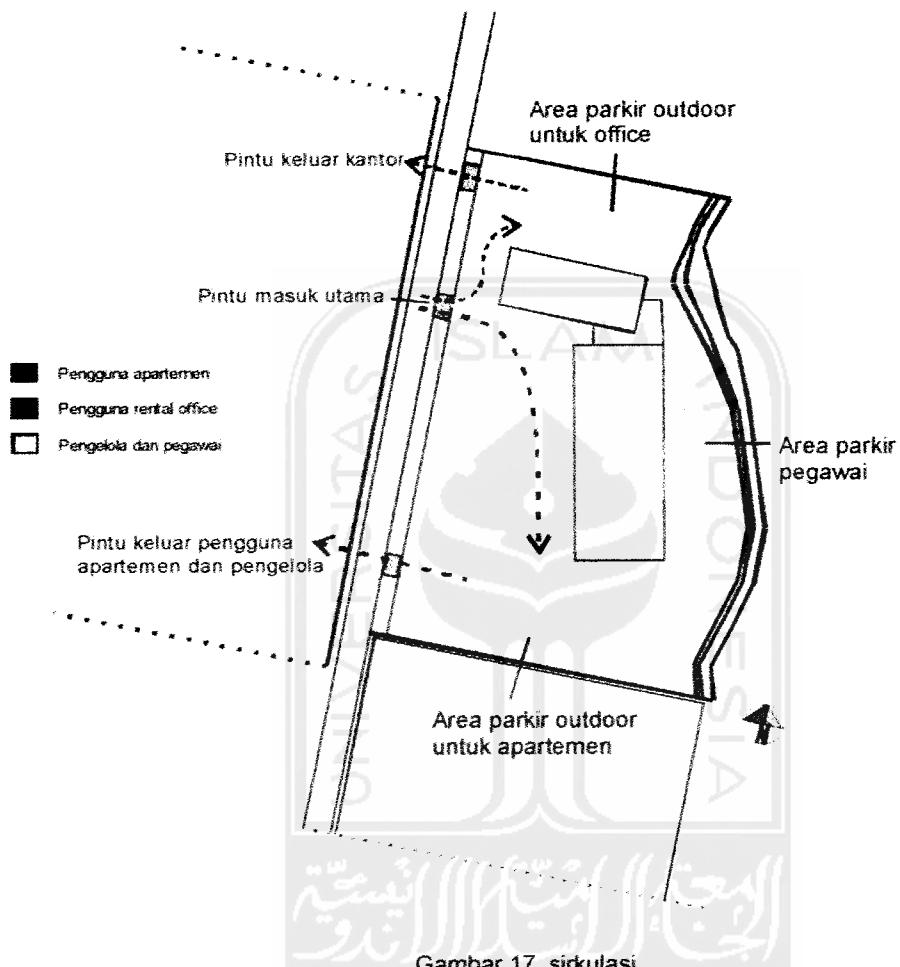


(sumber : analisa)

Jalur sirkulasi dengan pengaturan satu arah. Pintu masuk utama site pada sisi utara berdekatan dengan area parker luar dan pintu keluar site pada sisi selatan.

Sedangkan pada sepanjang site akan dijadikan area pedestrian yang nyaman bagi pejalan kaki sekaligus untuk menikmati view ke dalam site.

Sehingga diperlukan elemen-elemen pendukung seperti vegetasi dan elemen arsitektural lainnya untuk pedestrian.

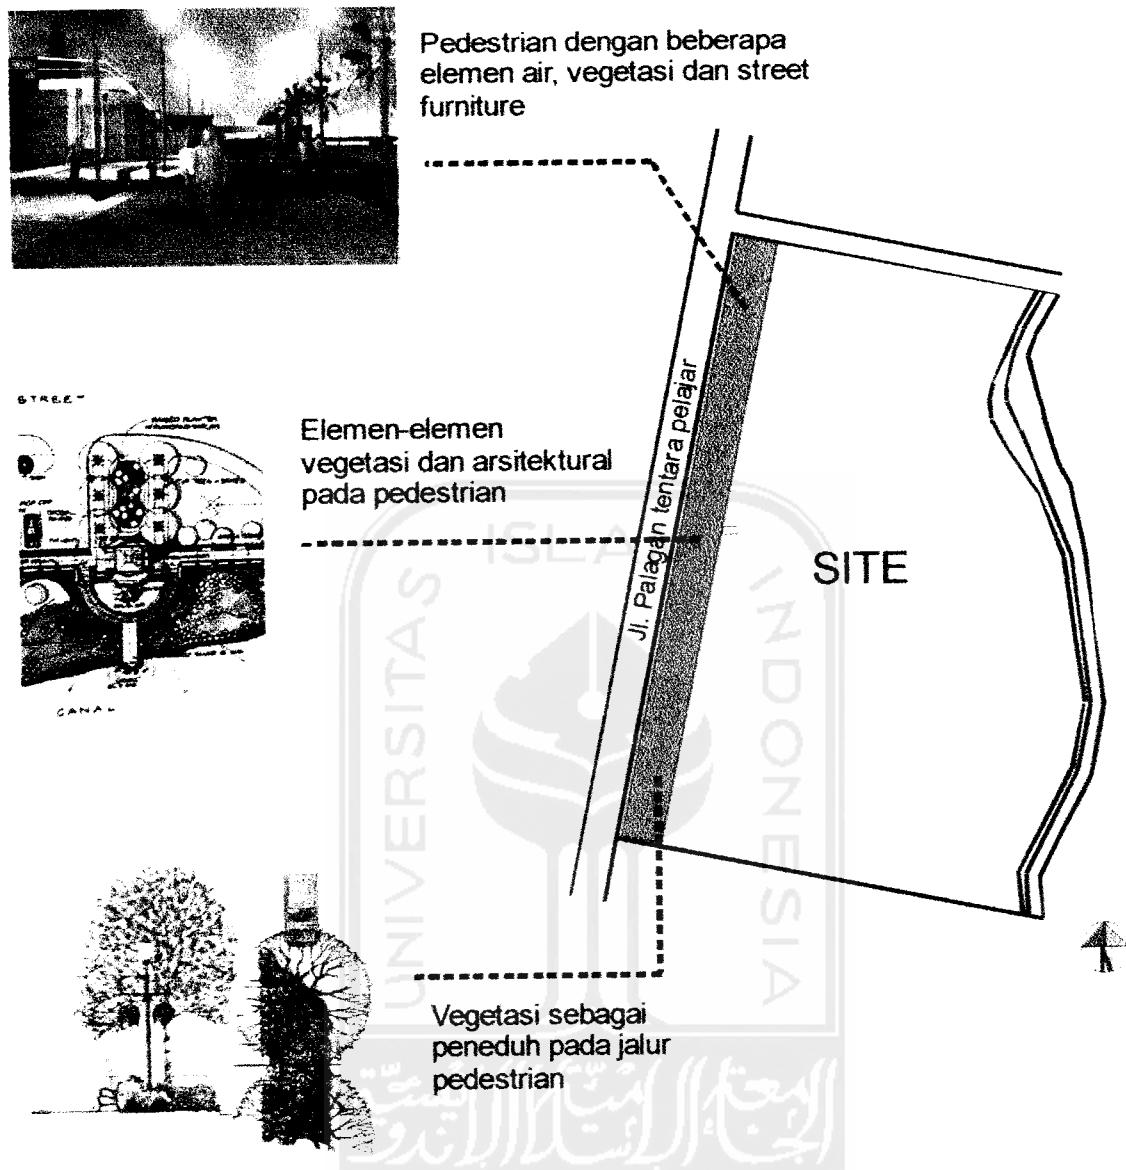

Gambar 18 konsep pedestrian


Elemen ruang luar ini akan memberikan kesan keruangan yang lebih baik. Elemen-elemen ini selain sebagai pelengkap ruang dan informasi visual, dapat juga berguna sebagai titik orientasi.

5.2 Konsep Bangunan

5.2.1 Konsep Integrasi Bangunan

Sebagai bangunan dengan dua buah fungsi yaitu hunian dan kantor maka integrasi bangunan diharapkan mampu juga mengembangkan efisiensi kantor dan privasi sebuah hunian.

Hubungan ruang yang digunakan adalah :

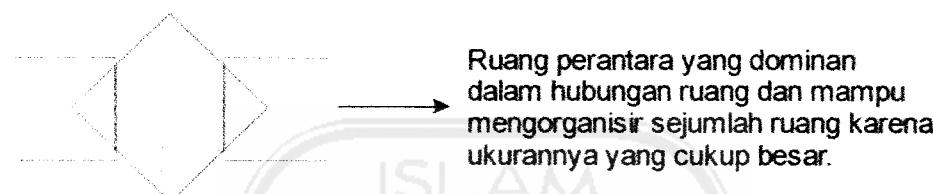

Gambar 19 hubungan ruang

(sumber: DK. Ching)

5.2.2 Konsep Massa dan Penampilan Bangunan

Konsep massa bangunan akan terdiri dari satu atau dua massa bangunan utama dengan ketinggian 8 lantai keatas dan 1 basement. Bangunan-bangunan pendukung akan menjadi satu dengan massa bangunan utama yaitu apartemen dan kantor sewa. Bentuk massa bangunan akan lebih cenderung kepada bentukan yang didasari oleh linier dan grid untuk mencapai efisiensi ruang luar dan dalam.

Sedangkan penampilan bangunan akan memiliki gaya minimalis modern dengan permainan bidang-bidang geomteris yang tegas, material yang mengesankan modern seperti kaca, dan kesan etnis yang akan didapat dari penggunaan batu-batu alam pada sebagian dinding bangunan.

Sedangkan pada bukaan-bukaan jendela yang memiliki ukuran besar, diatasi dengan permainan sirip dan shading pada sisi luar dan vertikat maupun horizontal blind dalam ruangan.



Penggunaan screen pada bukaan jendela yang berdimensi besar. Selain sebagai penghalang sinar matahari juga menghasilkan efek bayangan yang menambah nilai estetis

Gambar 20 screen

5.2.3 Konsep Pengkodisian Ruang

- Pencahayaan

Pencahayaan selain menggunakan pencahayaan alami juga menggunakan pencahayaan lampu. Sistem pencahayaan pada apartemen seperti pencahayaan pada tempat tinggal biasa dengan permainan lighting pada beberapa sudut ruang. Sedangkan pada kantor memakai pencahayaan pada ruang kantor dan pada jalur sirkulasi ruangan.

- Penghawaan

Sistem penghawaan pada ruangan menggunakan ac sentral karena ruangan yang harus diakomodir cukup besar. Sedangkan pada ruang-ruang publik akan disesuaikan dengan kebutuhan ruangnya.

5.2.4 Konsep Utilitas

- Transportasi Vertikal

Menggunakan 2 buah sistem yaitu;

1. Sistem Lift --- lift umum, lift barang, lift orang cacat
2. Sistem Tangga

- Plumbing

Penggunaan sistem *down feed* dalam penyediaan air bersih.

Sistem ini lebih hemat energi karena penyaluran air bersih memanfaatkan gaya gravitasi sehingga efisiensi energi dapat diperoleh. Air kotor akan ditampung dan diresapkan dalam bak peresapan untuk kemudian dibuang melalui roil kota.

- Fire Protection


Sistem peringatan kebakaran akan menggunakan *heat detector* sedangkan sistem kebakaran primer menggunakan *fire springkler* dan sistem sekunder menggunakan tabung gas pemadam CO₂.

- Electrical

Sebagaimana sebuah bangunan dengan konsep smart building, maka sistem elektrikal yang dipakai menggunakan *rising floor* yang cukup fleksibel karena jaringan elektrikal dapat tersebar merata

melalui bawah lantai. Selain itu rising floor dapat dengan mudah diakses oleh ruang-ruang dalam bangunan yang membutuhkannya. Pendistribusian jaringan elektrikal baik kelistrikan maupun jaringan telepon melalui *rising floor* yang kemudian keluar melalui *Floor Outlet Box (FOB)*



Building Elements

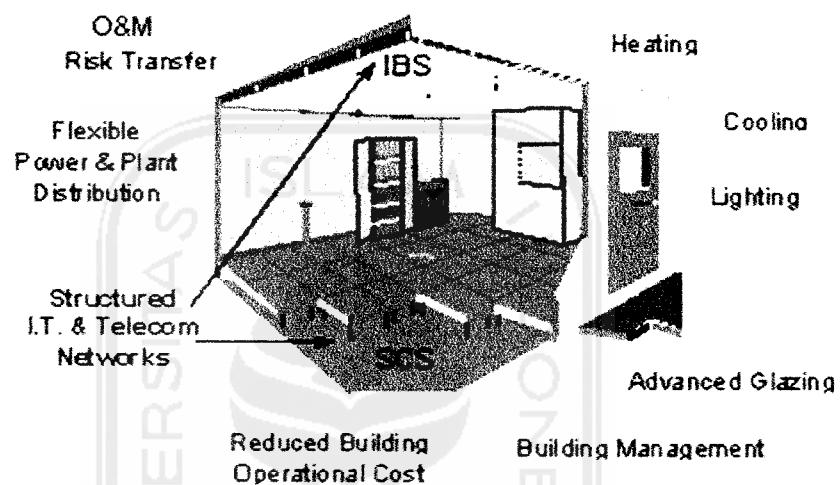

Gambar 21.a building elements rising floor

(sumber : sistem utilitas bangunan)


Typical Structured Cable Installation

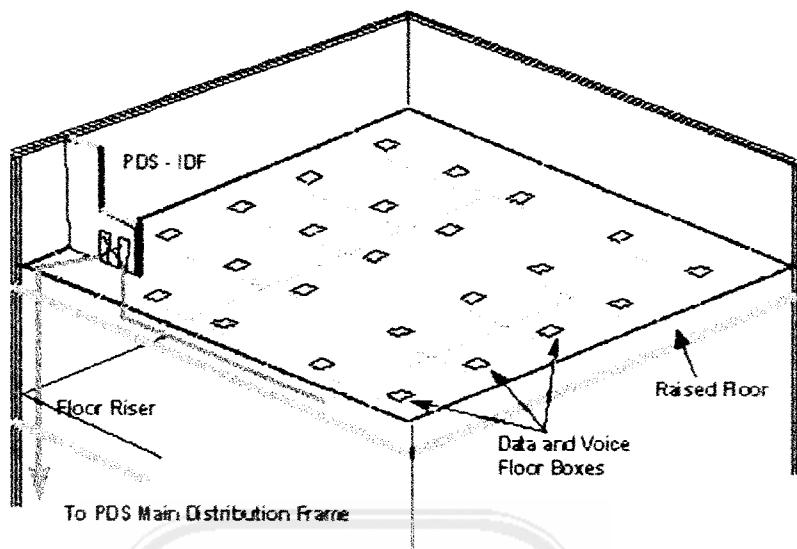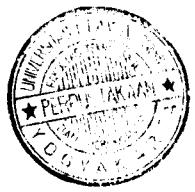

Gambar 21.b building elements rising floor

(sumber : sistem utilitas bangunan)

The Integrated Infrastructure

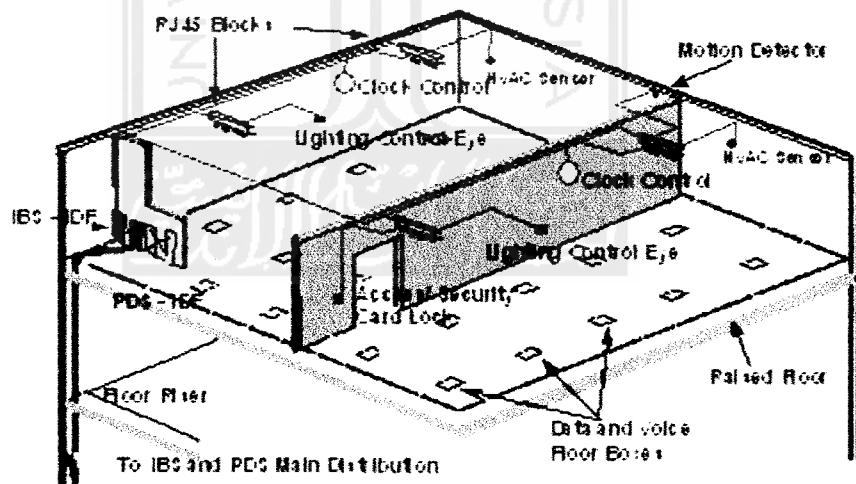

Intelligent Building System Schematic


Gambar 21.c building elements rising floor

(sumber : sistem utilitas bangunan)

5.2.5 Konsep Lay Out

Sebagai sebuah fasilitas virtual yang dapat digunakan atau diakses dari rumah, maka selain memiliki fasilitas gedung perkantoran dan operator virtual office, juga menyediakan jasa penyediaan fasilitas dan lay out ruang untuk home office dengan pilihan modul yang telah disediakan. Modul yang disediakan untuk aplikasi home office antara lain :


- Small

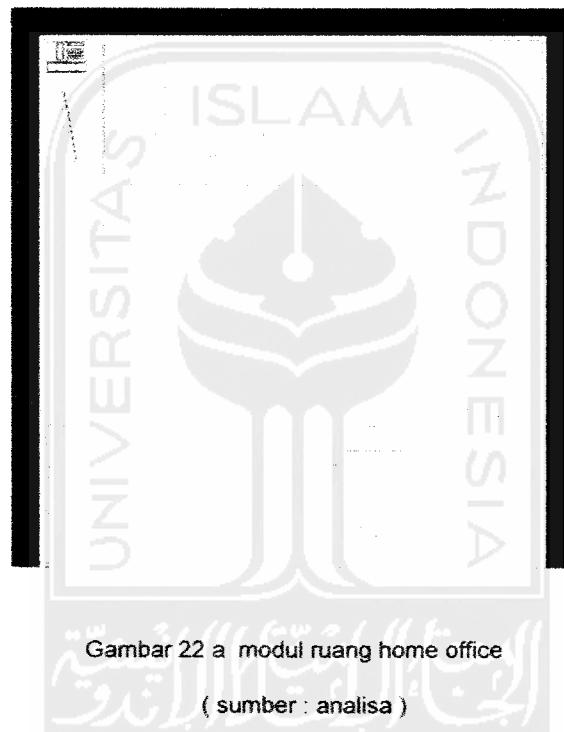

Modul ini merupakan modul paling kecil dengan dimensi $3 \times 3 \text{ m}^2$ dengan fasilitas yang disediakan antara lain :

- Broadband internet connection
- Furniture, fixture dan equipment
- Penataan lay out ruang
- Teleconference

- **Medium**

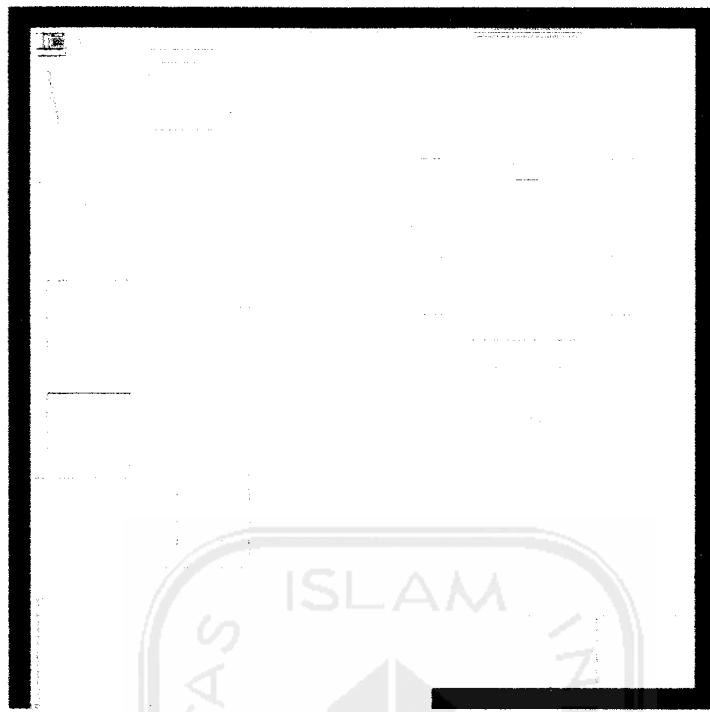


Gambar 22 b modul ruang home office
(sumber : analisa)

Modul medium ini memiliki dimensi $5 \times 5 \text{ m}^2$ dengan lay out ruang lebih luas dan fasilitas antara lain :

- Broadband internet connection
- Furniture, fixture dan equipment
- Ruang tamu
- Ruang meeting kapasitas 5 orang
- Teleconference dan video conference

Selain itu juga masih memiliki ruang-ruang sisa yang dapat digunakan untuk meletakkan barang-barang pendukung lainnya.

- Large

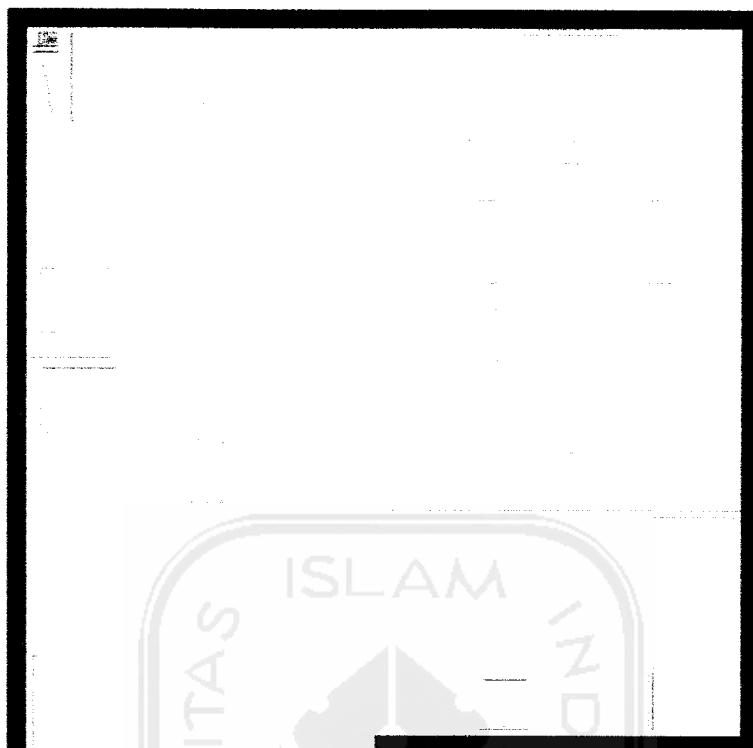

Gambar 22 c modul ruang home office

(sumber : analisa)

Modul paling besar ini memiliki dimensi $6 \times 6 \text{ m}^2$ dengan lay out ruang lebih luas dan fasilitas paling lengkap antara lain :



- Broadband internet connection
- Furniture, fixture dan equipment
- Ruang tamu dan pantry
- Ruang meeting kapasitas 7 orang
- Teleconference dan video conference

Selain memiliki dimensi yang lebih luas juga memiliki ruang meeting yang tertutup sehingga privasi ketika ada meeting dan teleconference maupun video conference lebih terjaga.




APARTEMEN DAN KANTOR SEWA DI YOGYAKARTA

POTENSI SITE

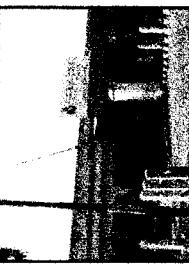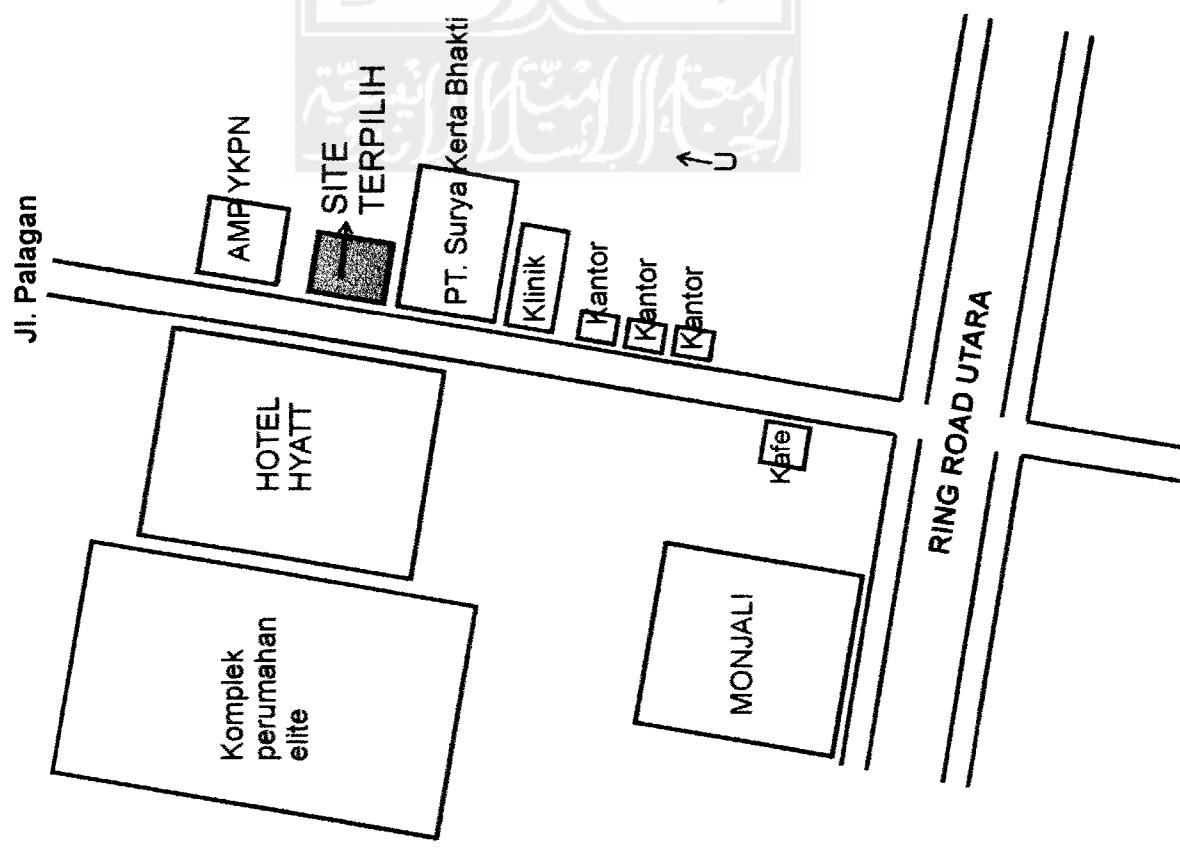

PT. SURYA KERTA BHAKTI

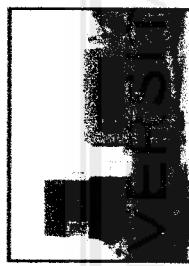


Klinik dengan gaya modern minimalis



Biro konsultan



Biro konsultan

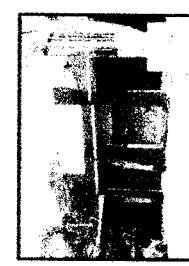


Kafe

- Site berada pada lokasi yang memiliki potensi untuk berkembang menjadi kawasan menengah keatas dengan berbagai fasilitas yang tersedia disana.
- Site berada pada kawasan dengan sarana dan prasarana yang sudah lengkap sehingga dari sisi ekonomi memiliki nilai jual yang tinggi.
- Berada pada lokasi dengan kondisi bangunan sekitar mendukung untuk perkembangan bangunan yang akan dirancang. Hal tersebut antara lain:
 1. Berada di depan hotel Hyatt dengan beberapa fasilitas yang bisa di akses oleh umum.
 2. Kantor-kantor dengan konsep desain modern.
 3. Restoran dan kafe yang tersedia dekat dengan lokasi site.
 4. Berada pada lingkungan kampus
 5. Berada dekat dengan akses utama ring road sehingga transportasi tidak menjadi masalah bagi pemakai.
 6. Tidak jauh dari pusat kota dan dapat dijangkau dengan mudah dan dalam waktu yang relatif cepat.
 7. Bukan daerah yang sangat padat dan ramai sehingga bagus untuk hunian dan investasi jangka panjang.


orientasi site

- Dengan posisi jalan yang berada dibarat dan potensial view ada disebelah barat, maka orientasi site akan diarahkan ke arah barat juga.
- Selain itu bentukkan bangunan yang akan direspon dari luar site ke dalam site akan lebih mudah bila meletakkan fasad disisi barat.


- Konsekuensi dari orientasi bangunan yang menghadap kebarat adalah panas pada sore hari. Sehingga screen pada bangunan akan sangat penting selain sebagai elemen estetika bangunan juga sebagai penghalang sinar matahari sore.

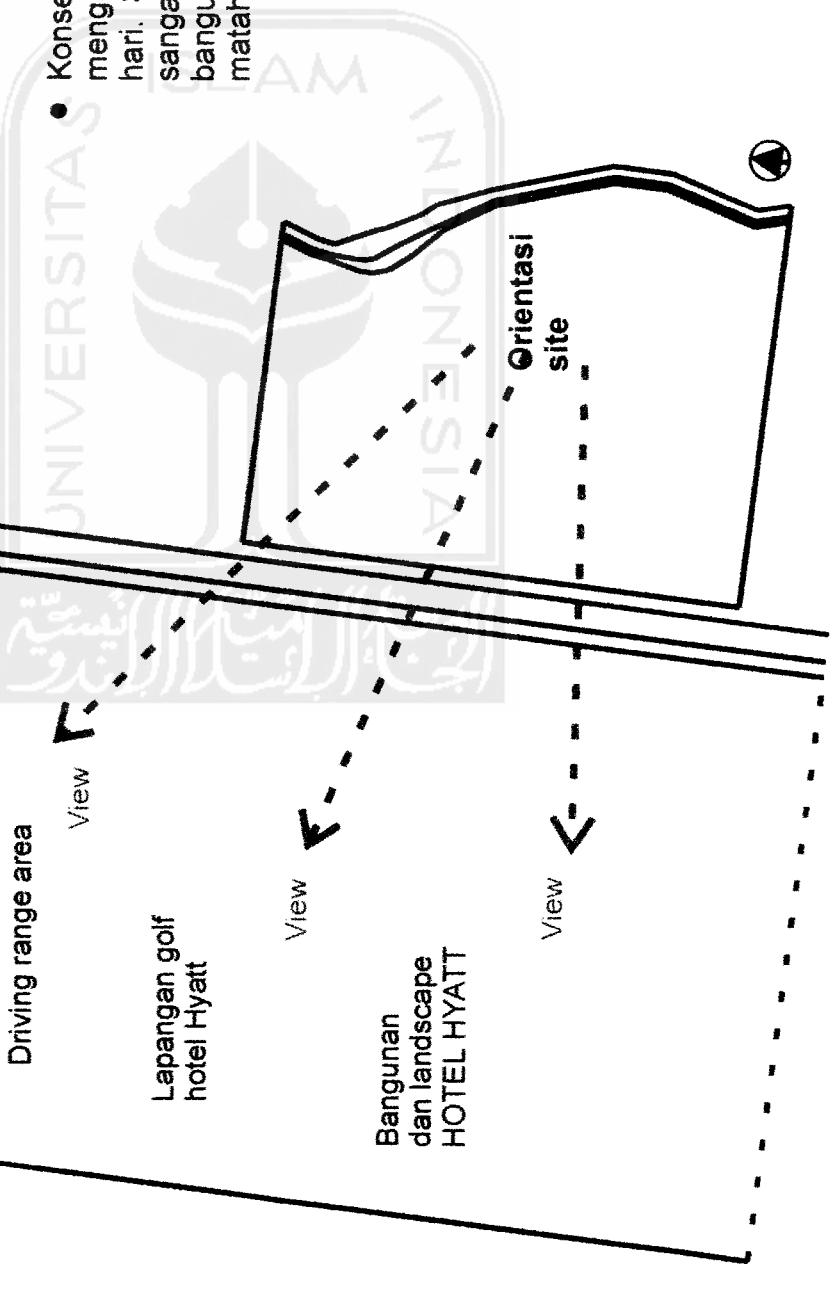


卷之三

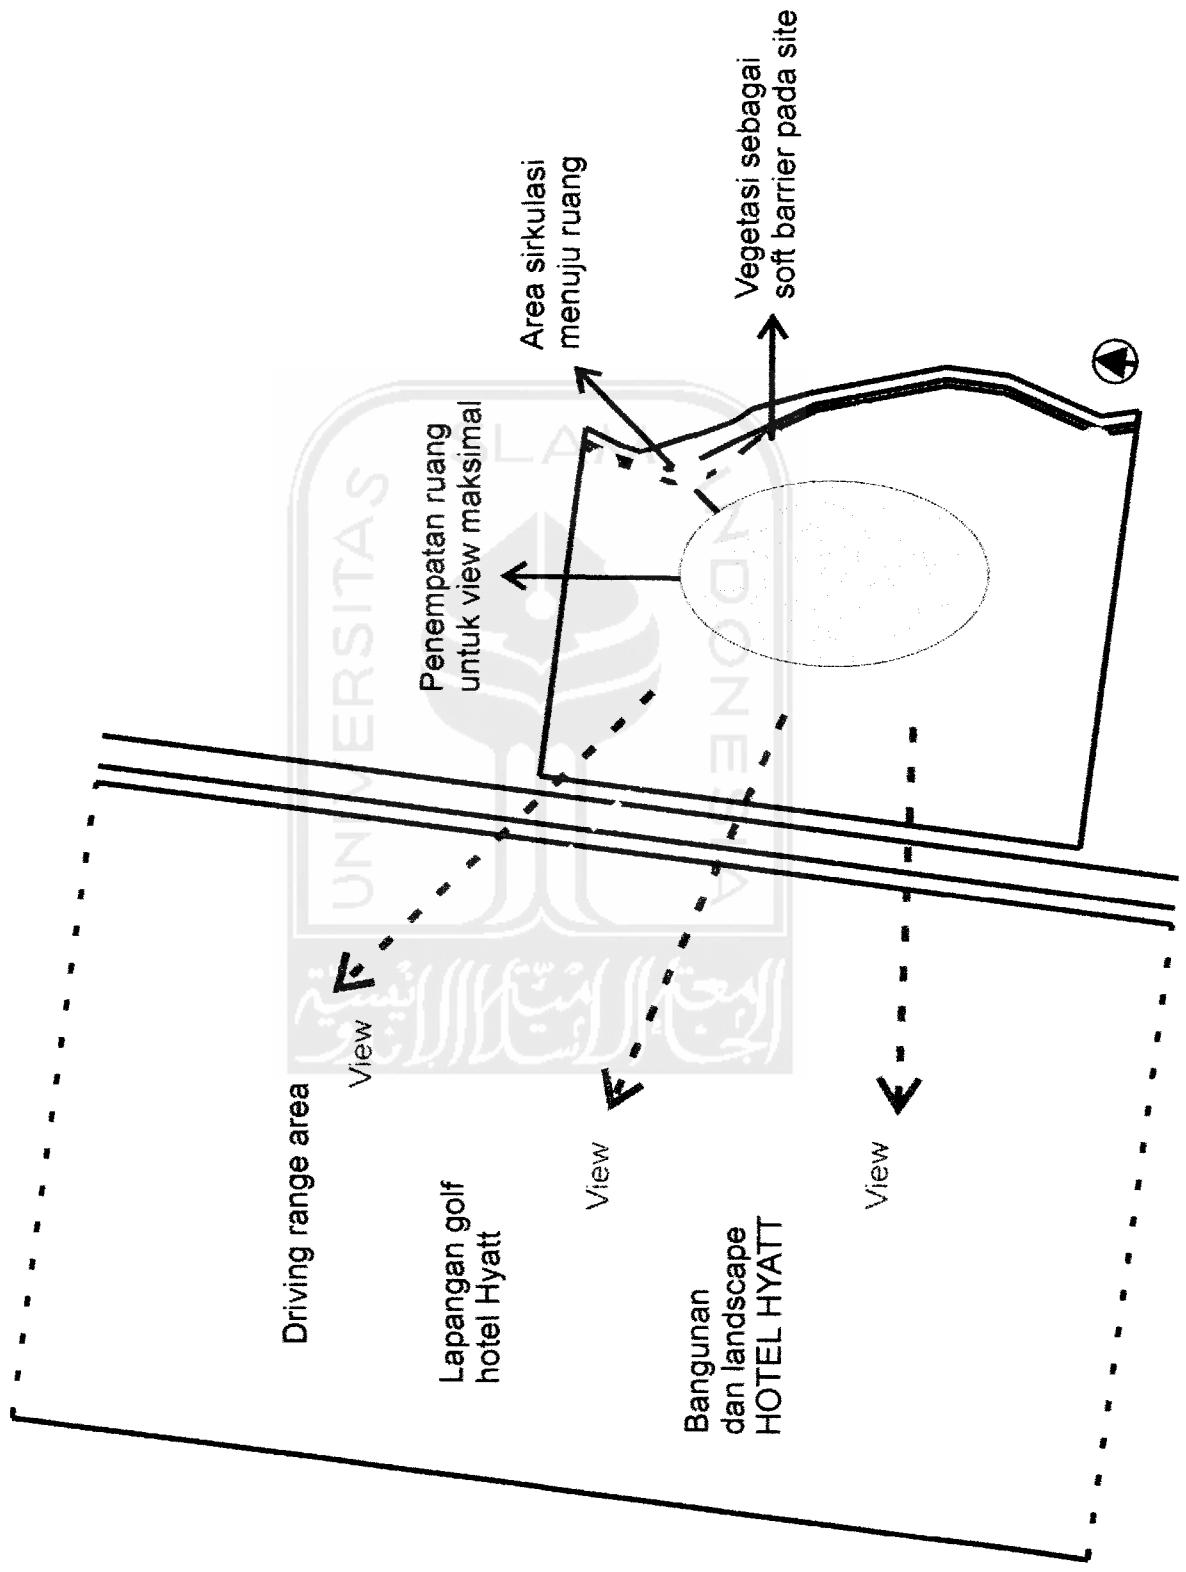


ZONING

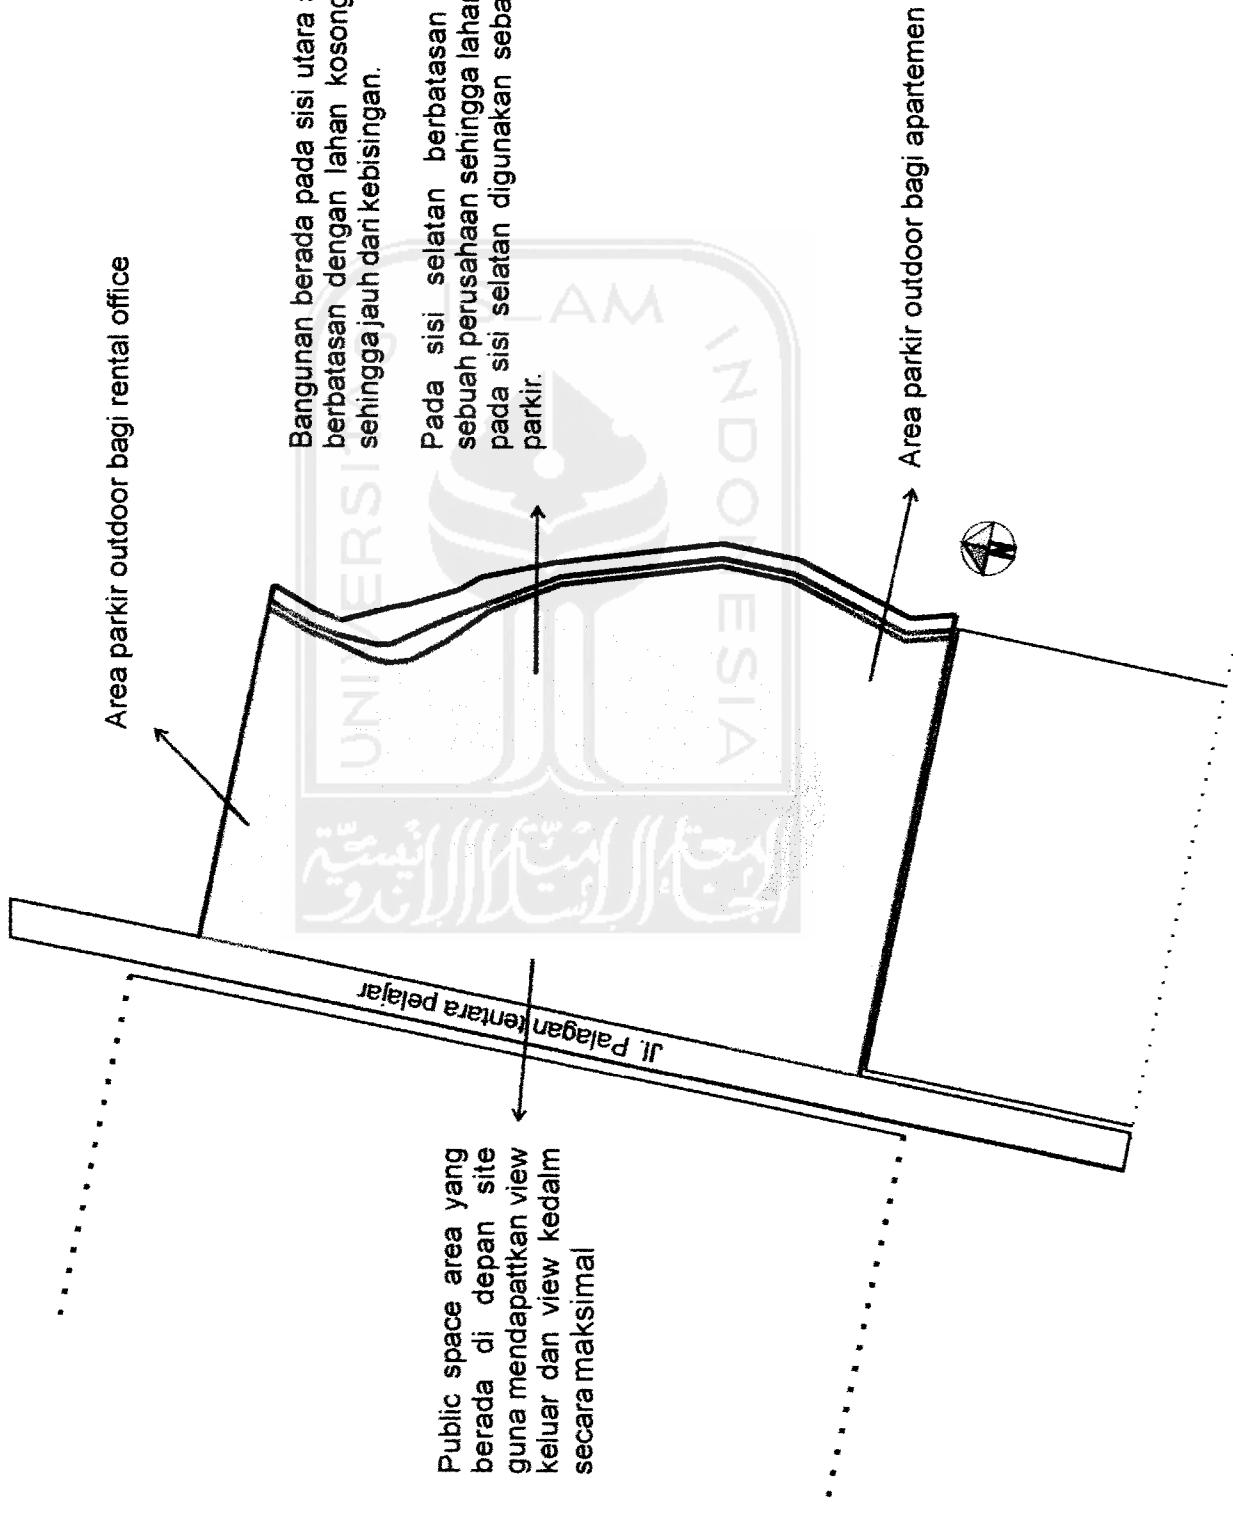

KONSEP ZONING SITE DAN BANGUNAN

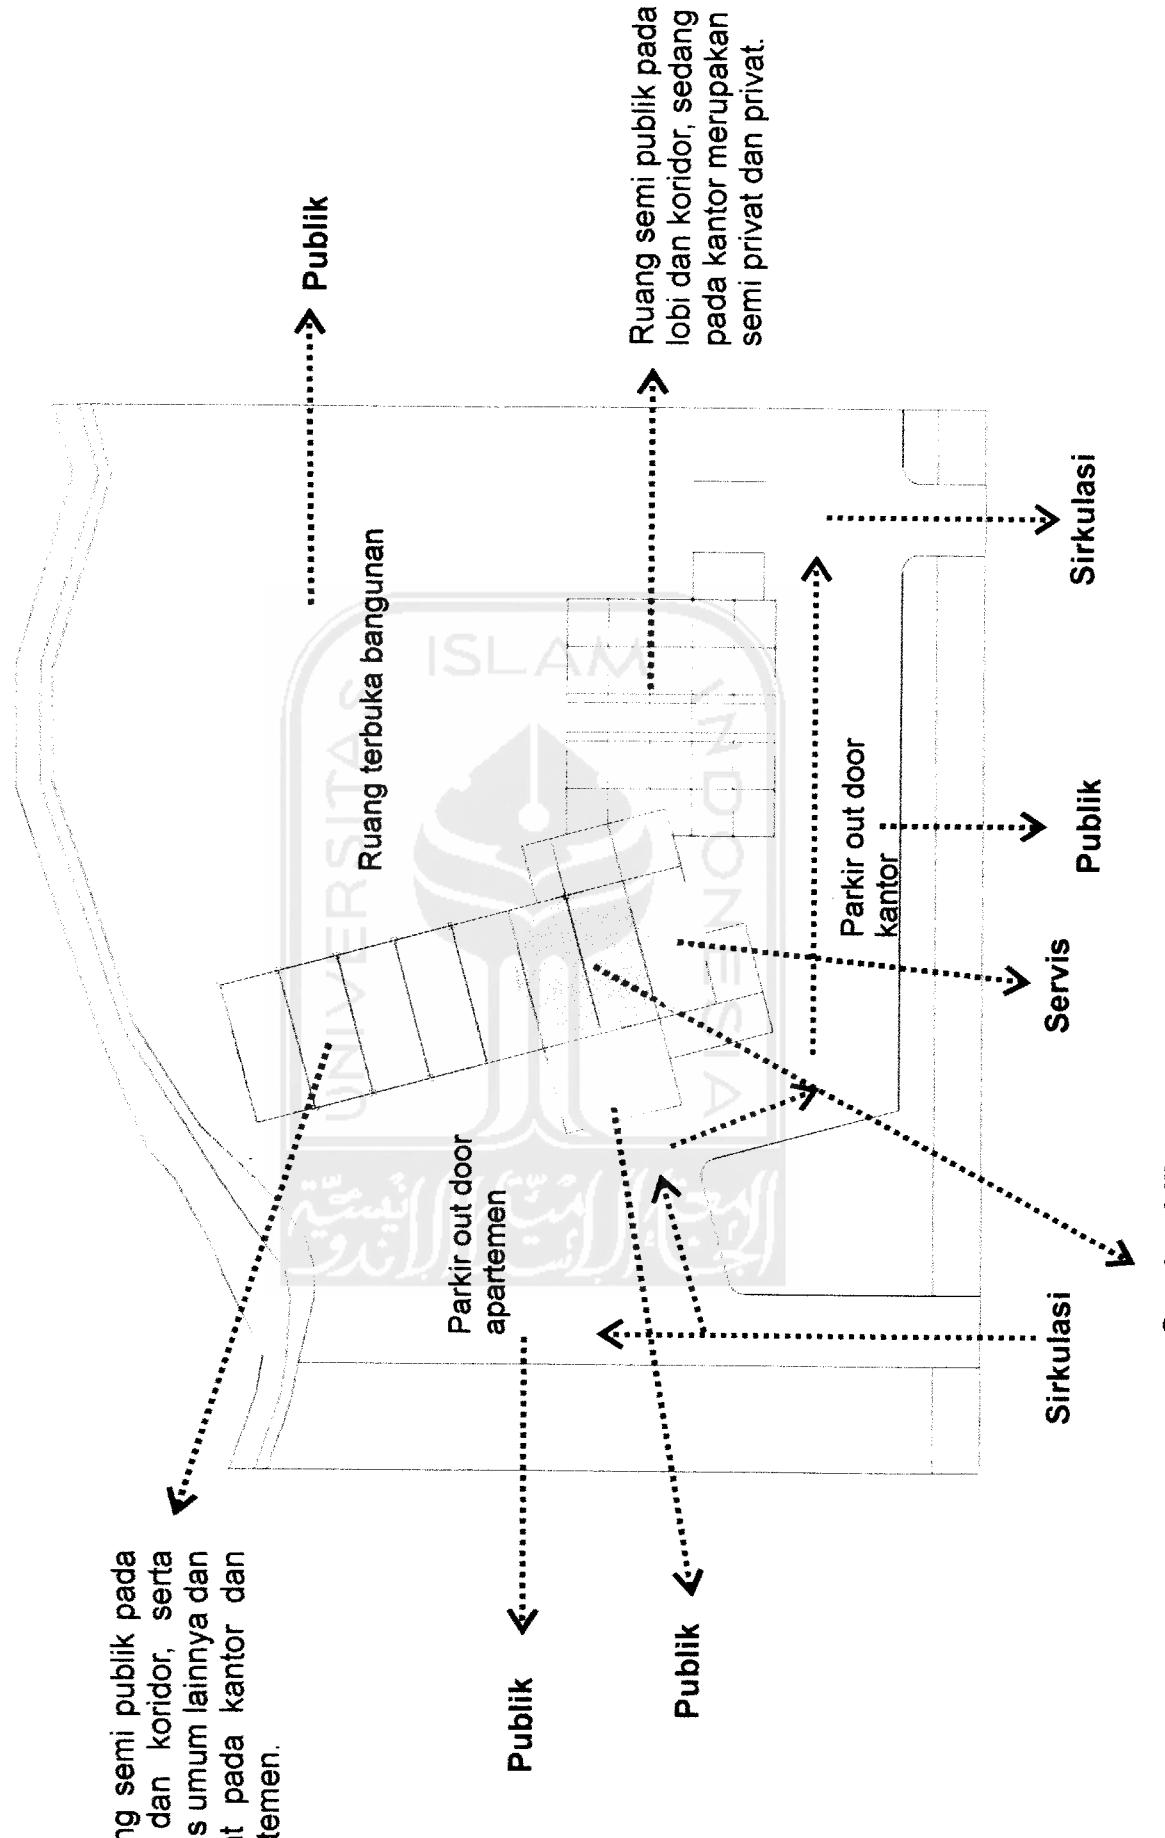


SITE PLAN

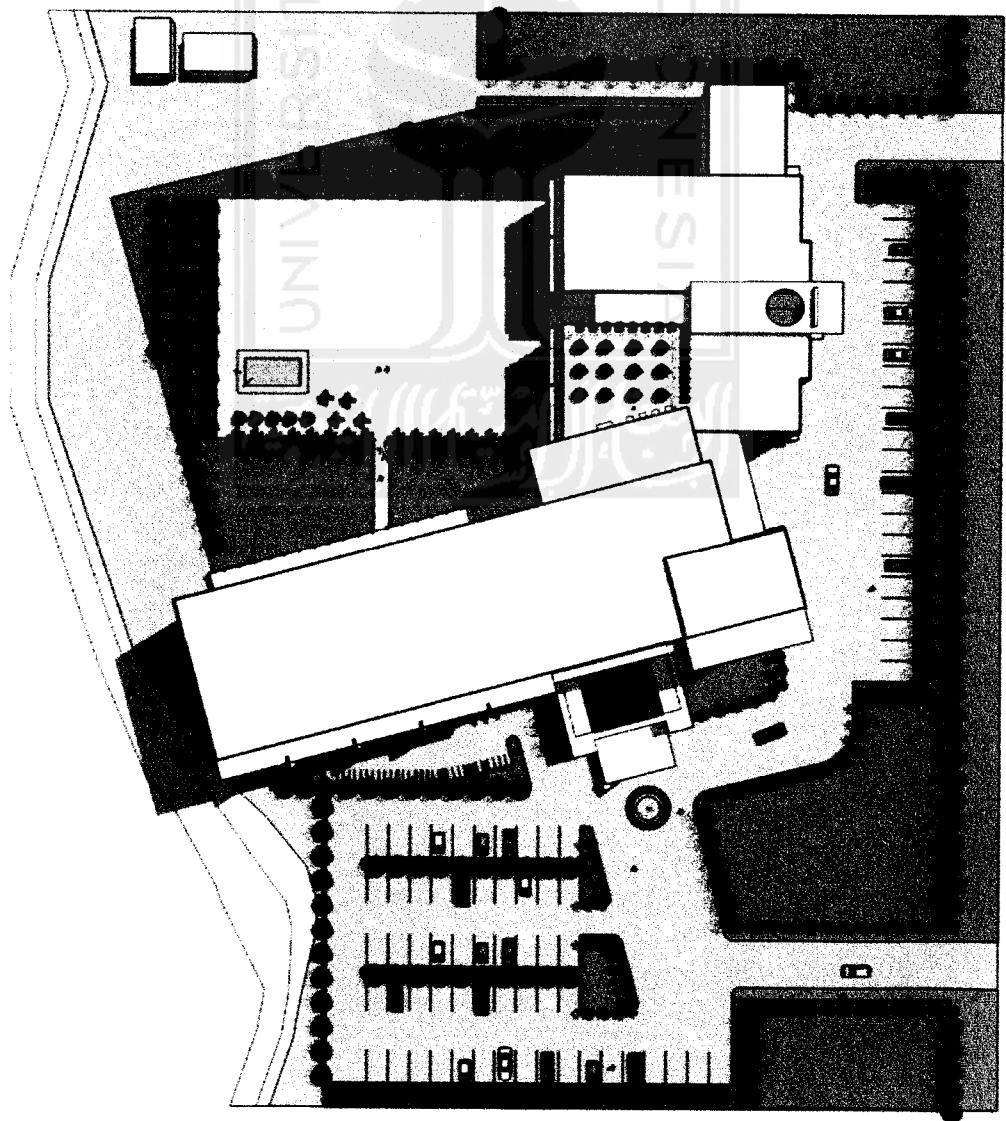


- Pintu masuk utama berada pada sisi utara sedangkan pintu keluar pada sebelah selatan
- Tujuan dari pengaturan ini adalah untuk menghindari ketidakjelasan sinkulasi yang dikehawatirkan akan menyebabkan penumpukan kendaraan pengguna secara tidak teratur. Selain itu juga memudahkan bagi fungsi keamanan untuk memisahkan antara pengguna apartemen dan rental office serta pengelola dan pegawai
- Selain area parkir luar juga terdapat area parkir di basement.


PERSPEKTIF

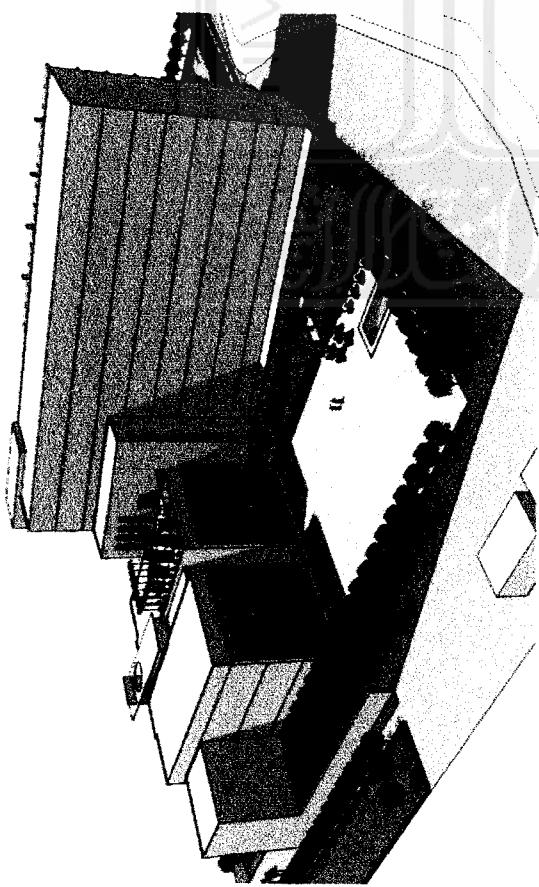

Tampak belakang (

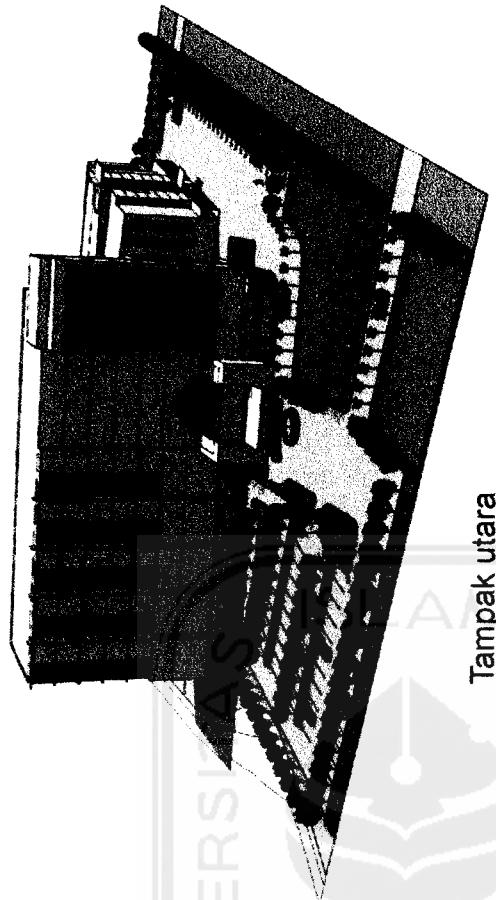


Tampak utara

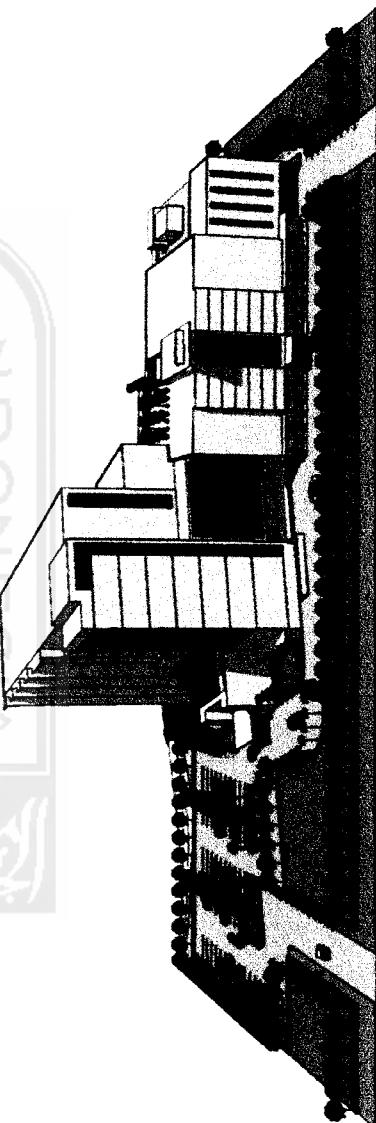


Tampak depan (barat)

APARTEMEN TIPE 40

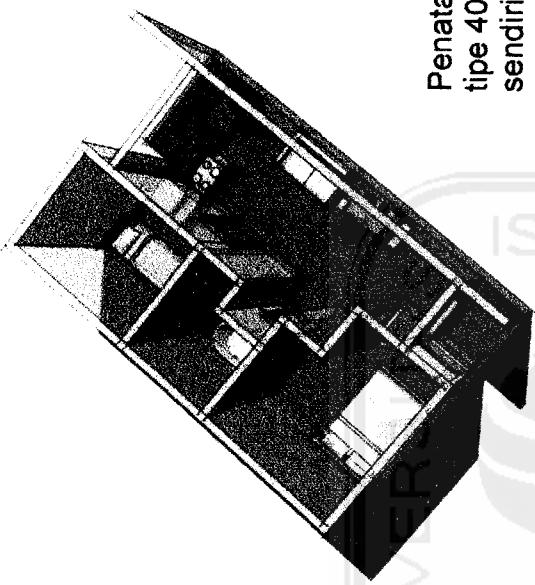


Masuk

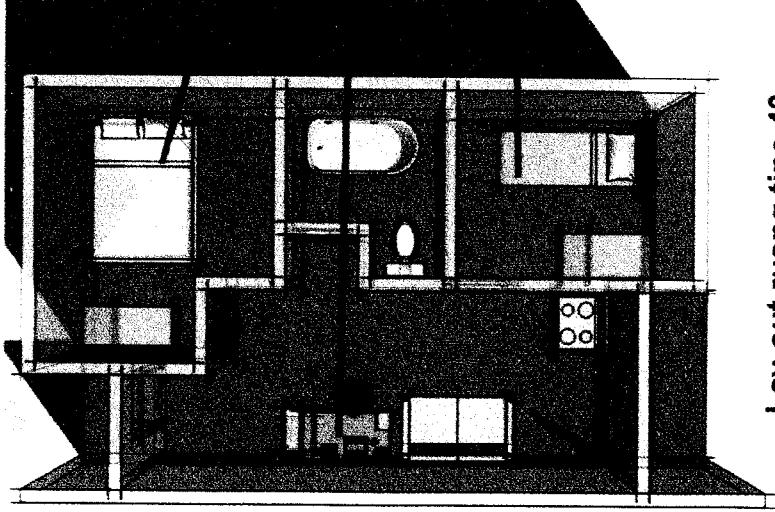


Lay out ruang tipe 40

Penataan lay out apartemen dengan tipe 40 yang belum memiliki ruang kerja sendiri. Apartemen dengan tipe ini membidik pasar menengah atau bagi pengguna yang masih tinggal sendiri sehingga biaya lebih terjangkau dengan fasilitas yang memadai.


Perspektif ruang tipe 40

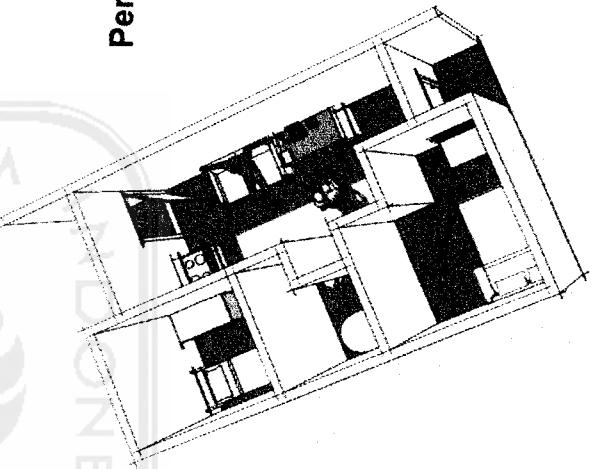

APARTEMEN Tipe 72

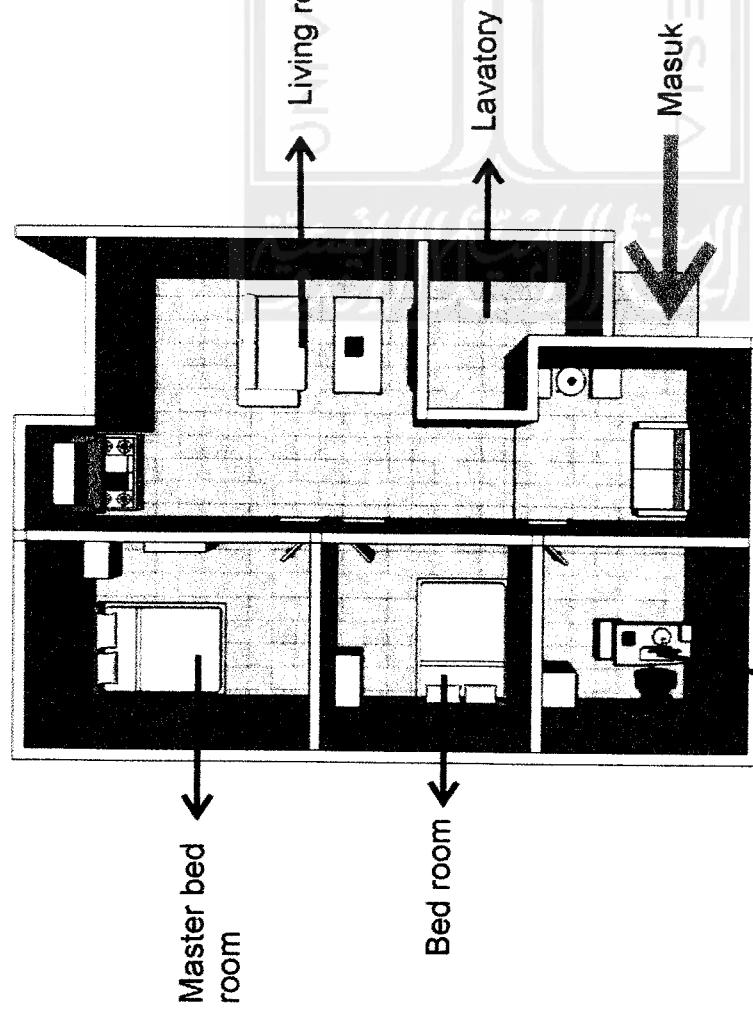


Lay out ruang kerja
Ruang kerja

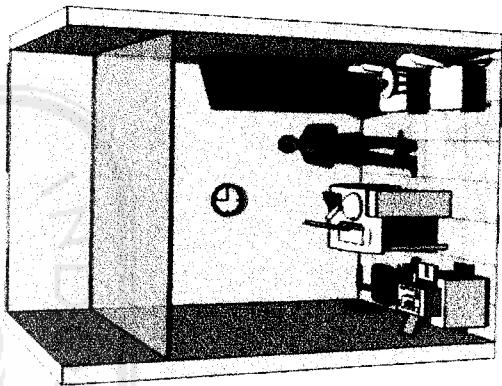


Lay out ruang kerja dengan luas
3 x 3 m persegi dengan satu set
meja dan kursi tamu.

Perspektif ruang kerja

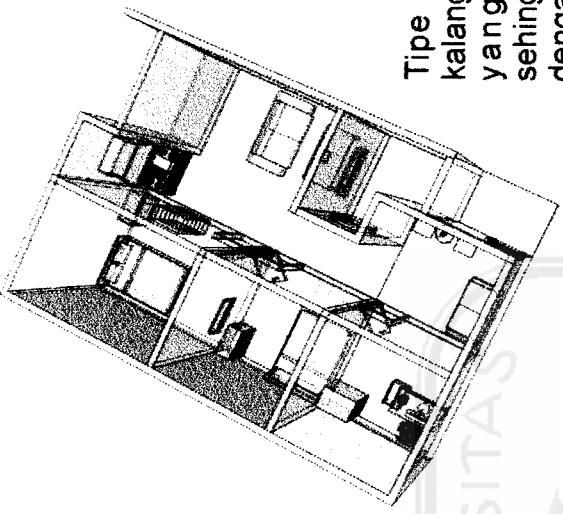

Tipe ini diperuntukkan bagi kalangan menengah atas atau yang sudah berkeluarga sehingga desainya dilengkapi dengan ruang keluarga. Karena kebutuhan, maka tipe ini sudah menyediakan ruang kerja khusus dalam ruang tersendiri.

APARTEMEN TIPE 120

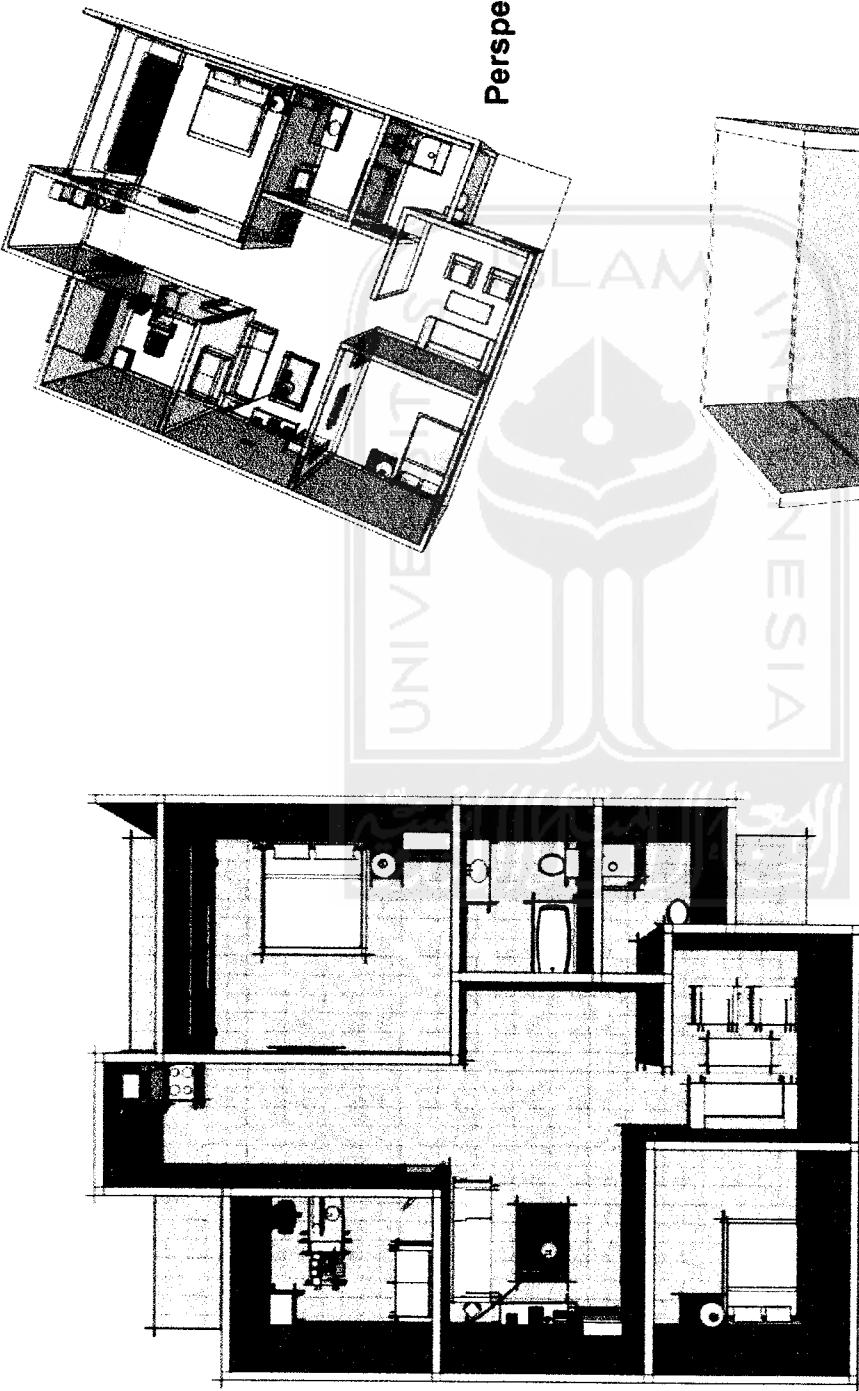


Lay out ruang tipe 120

Tipe ini merupakan salah satu kelas atas dengan 2 kamar tidur yang memiliki dimensi lebih besar dan ruang keluarga serta ruang kerja.


Lay out ruang kerja dengan luas 3×3 m persegi dengan satu set meja dan kursi tamu.

Perspektif ruang tipe 120

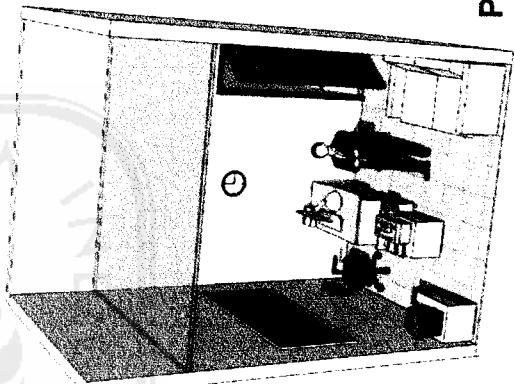


Perspektif ruang kerja

APARTEMEN TIPE 250

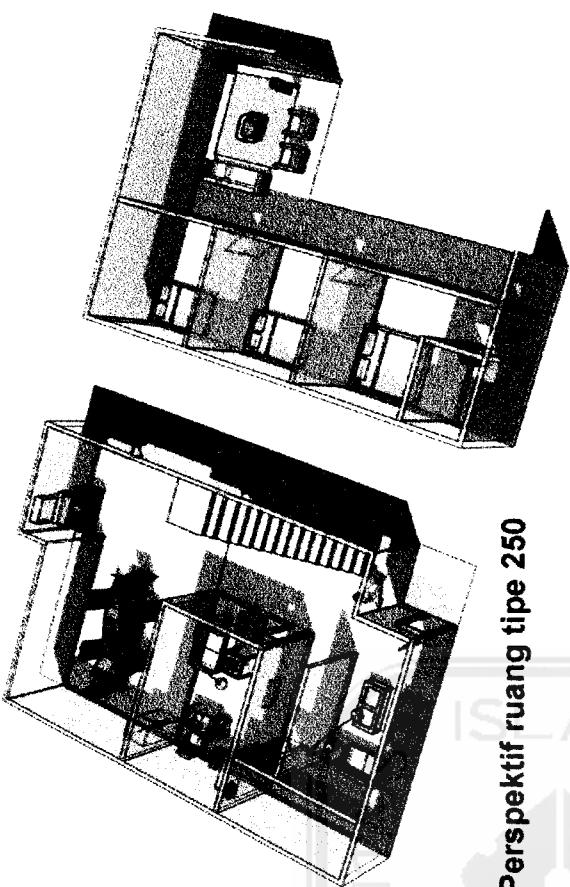


Perspektif ruang tipe 250

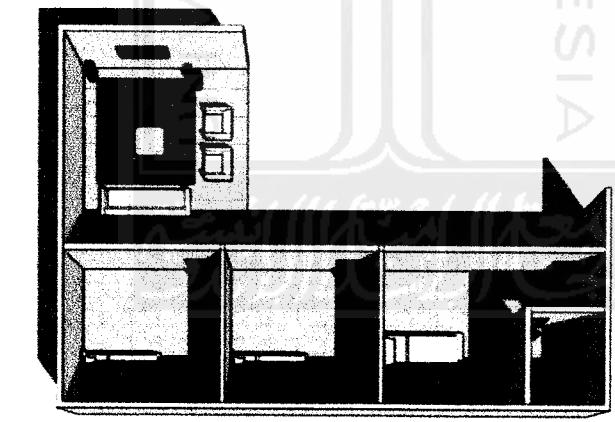

Lay out ruang tipe 250




Lantai 1

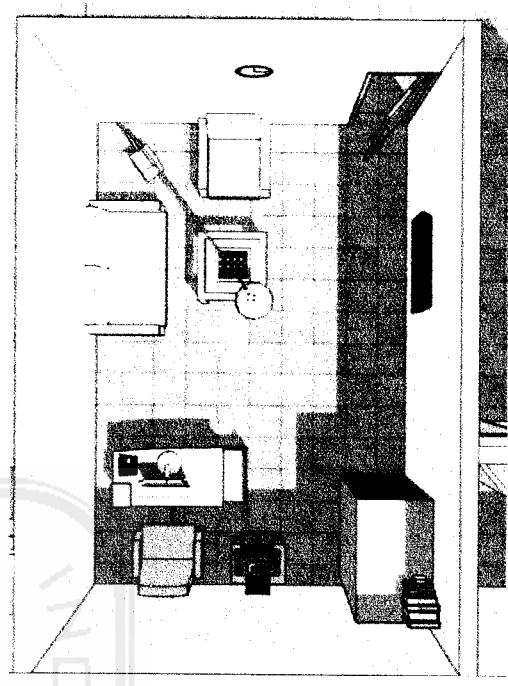


Perspektif ruang kerja


Lay out modul kantor

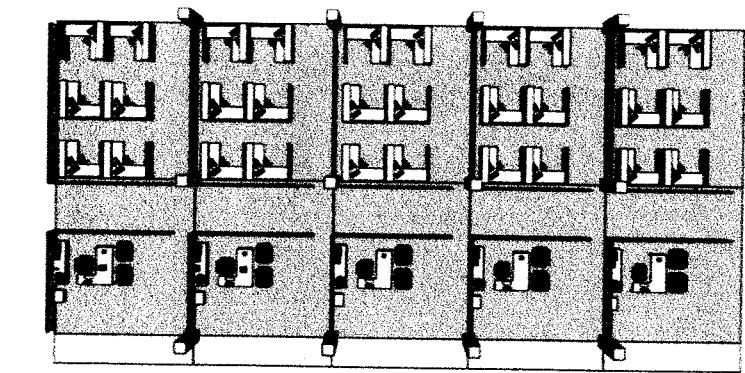

Lay out kantor

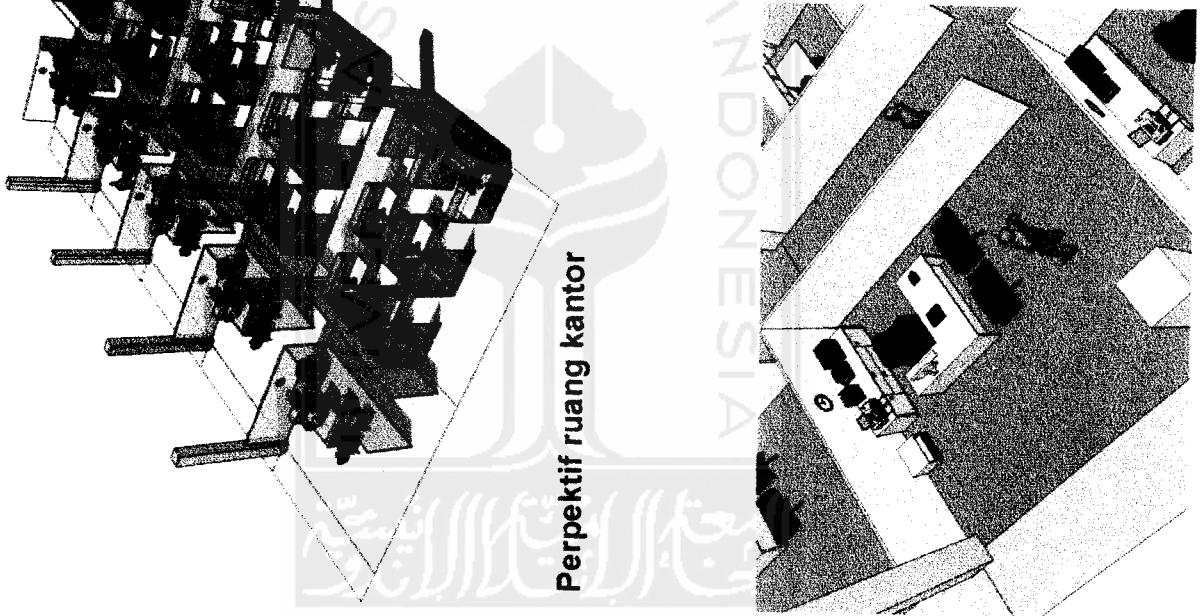

Perpektif ruang kantor

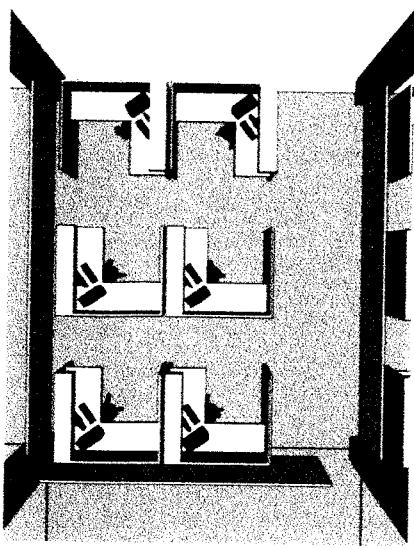

Modul kantor

Perpektif ruang manager

Perspektif desain interior

Permainan material pada dinding untuk memperoleh kesan estetika interior ruang yang tidak monoton.

Permainan tinggi rendah ceiling untuk menciptakan kesan pencahayaan buatan.




Penataan lighting yang berfungsi pada saat malam hari

Pencahayaan alami dari bukaan yang cukup lebar disisi kiri ruang.

Penggunaan monitor LCD untuk presentasi audio visual.

Desain interior ruang rapat

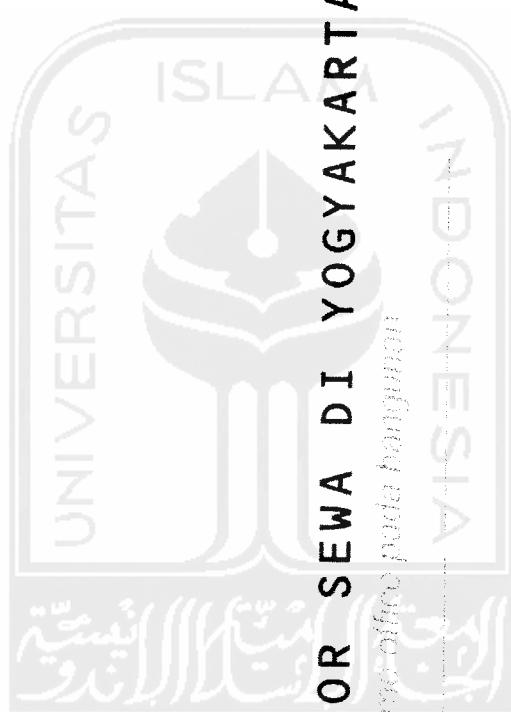

APARTEMEN DAN KANTOR SEWA DI YOGYAKARTA

PERPUSTAKAAN KANTOR SEWA DI YOGYAKARTA
JL. MEGAH MULYA NO. 100, KALIURANG, KABUPATEN MAGELANG, JAWA TENGAH 53111

Telp. (0274) 450 0000 | Email. kantorsewa@uin-maliky.ac.id

www.kantorsewa.uinmaliky.ac.id

Waktu Operasional : Senin - Sabtu : 08.00 - 17.00 WIB

Minggu : 08.00 - 16.00 WIB

Alamat : Jl. MEGAH MULYA No. 100, Kaliurang, Kabupaten Magelang, Jawa Tengah 53111

Kontak : (0274) 450 0000 | Email. [kantorsewa@uinmaliky.ac.id](mailto:kantorsewa@uin-maliky.ac.id)

www.kantorsewa.uinmaliky.ac.id

PENEMBANGAN DESAIN

1. Situasi


Pada situasi terlihat gubahan massa dengan orientasi massa bangunan kantor menghadap ke arah jalan Palagan. Sedangkan orientasi massa bangunan apartemen menghadap ke arah utara untuk memperoleh view yang bagus yaitu ke arah Gunung Merapi selain untuk memperoleh jarak yang cukup jauh dari jalan sehingga faktor privasi dapat terjaga dan kebisingan dapat di minimalkan. Atap menggunakan atap dak yang berfungsi untuk meletakkan kepentingan utilitas bangunan.

Penataan lahan parkir yang dapat langsung terlihat dan mudah diakses sehingga memudahkan jalur sirkulasi bagi pengguna.

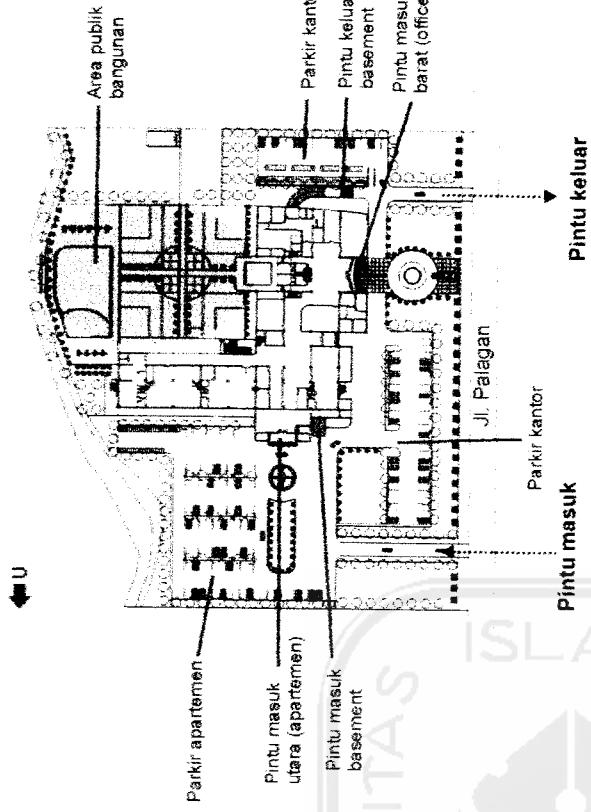

2. Site Plan

Luas site	: 24.500 m ²
Luas site yang terbangun	: 3540 m ²
Area parkir mobil luar	: 163 mobil
Area parkir motor	: 140 motor
Sebagai sebuah bangunan yang juga memiliki fungsi hunian, maka kenyamanan menjadi pertimbangan dalam pengolahan site. Sehingga site masih memiliki banyak area terbuka yang selain berfungsi sebagai ruang terbuka publik juga sebagai area resapan air.	
Selain area parkir luar, juga terdapat basement untuk parkir dalam bagi kendaraan.	

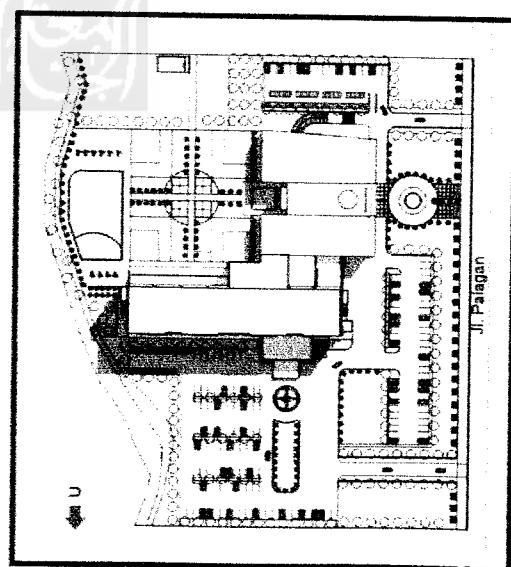

SIRKULASI

Sirkulasi pada tapak

Sirkulasi pada tapak membagi antara pemakai kendaraan bermotor dan pejalan kaki.


Untuk kendaraan bermotor

Pintu masuk site berada pada sisi utara dan pintu keluar berada pada sisi selatan site. Pintu masuk site sengaja dibuat agak jauh agar pengguna yang memasuki site memperoleh kesan yang cukup dramatis serta sequence yang baik untuk menikmati tampilan bangunan. Parkir pada sebelah utara digunakan sebagai area parkir untuk pengguna apartemen maupun pengguna fasilitas bangunan yang lain. Sedangkan parkir untuk kantor berada pada sisi barat dan selatan yang juga dapat digunakan untuk parkir umum setelah jam kantor selesai.

Untuk pejalan kaki


Disediakan pedestrian dengan pintu masuk di sebelah utara maupun sebelah selatan site.

Area parkir apartemen dan pengguna fasilitas

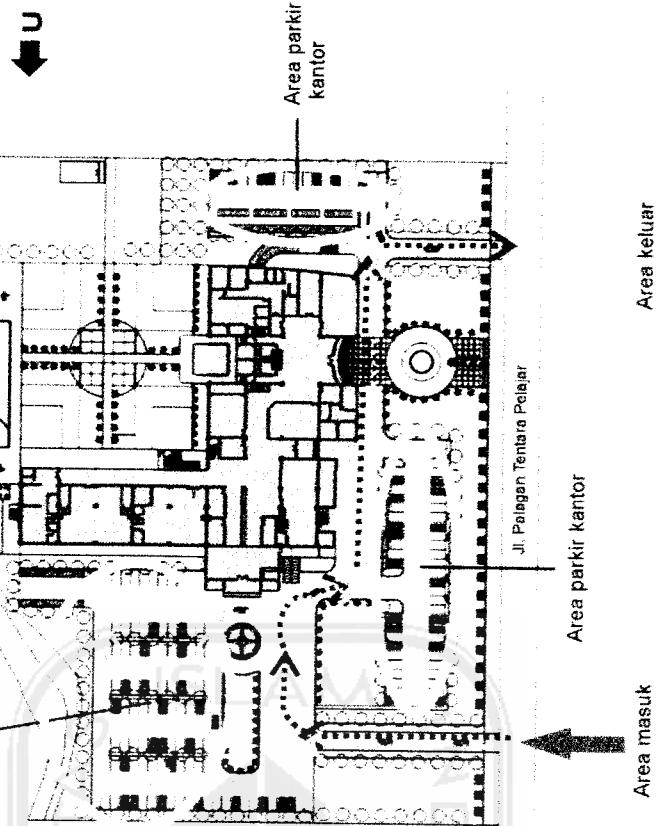

LAPORAN PERANCANGAN


DENAH

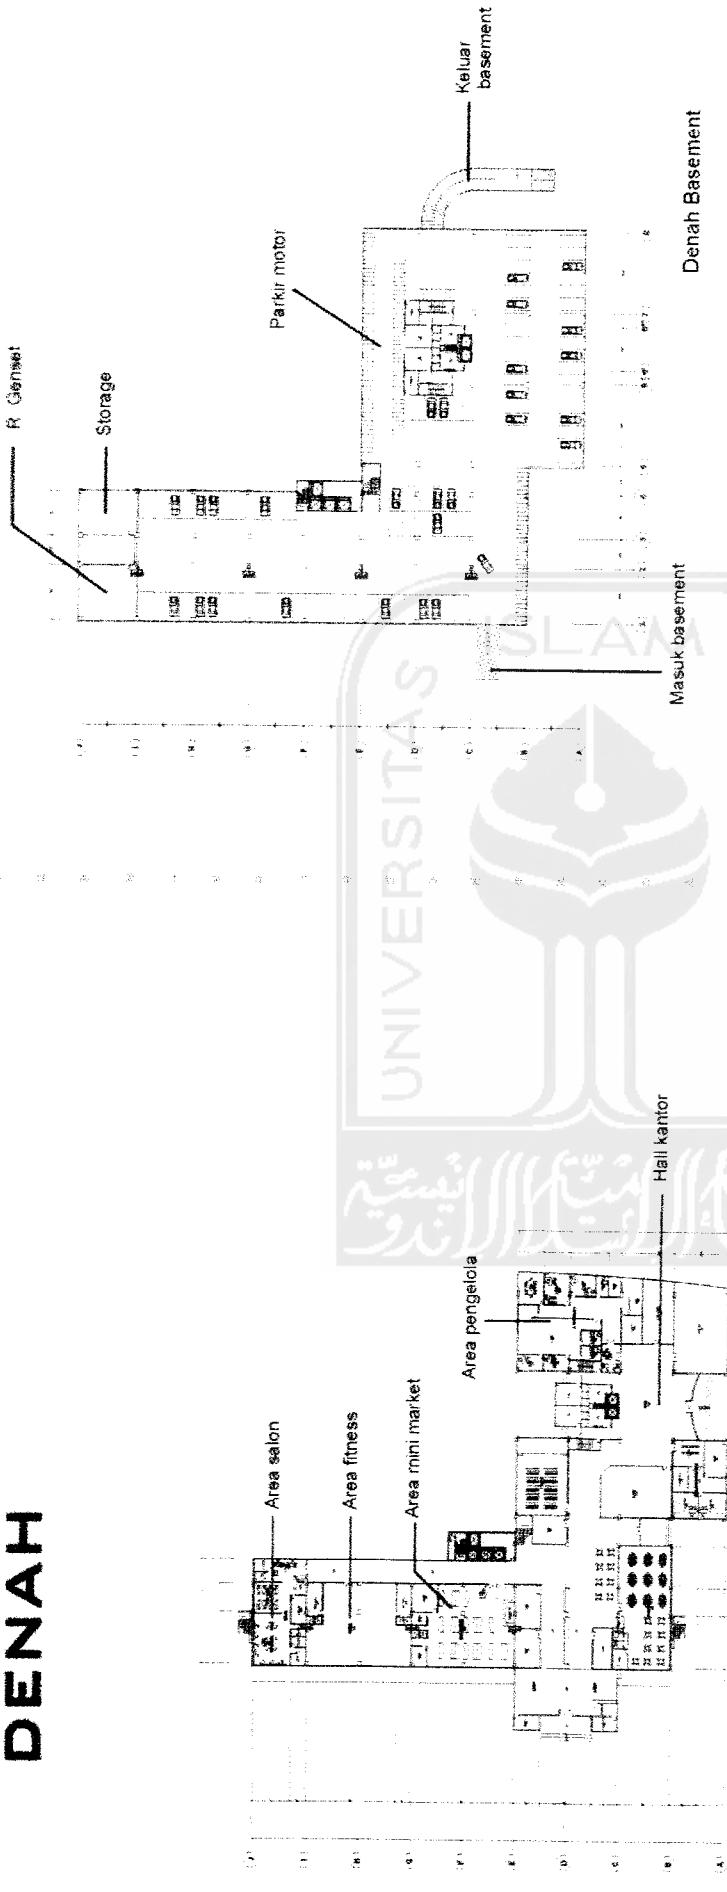


Pada level ini terdapat dua buah hali yaitu pada area pintu masuk kantor dan pada pintu masuk apartemen yang lebih berfungsi seperti lobby gedung. Seluruh fungsi pendukung mulai dari mini market, fitnes, salon dan lain-lain berada pada ground floor termasuk kantor pengelola.

Penggunaan basement yang utama adalah untuk area parkir indoor bagi pengguna tetap bangunan yang menampung kendaraan roda empat sebanyak 94 buah dan kendaraan roda dua serta ruang MEE. Tersedia juga lavatory bagi pengguna dan karyawan.

DENAH

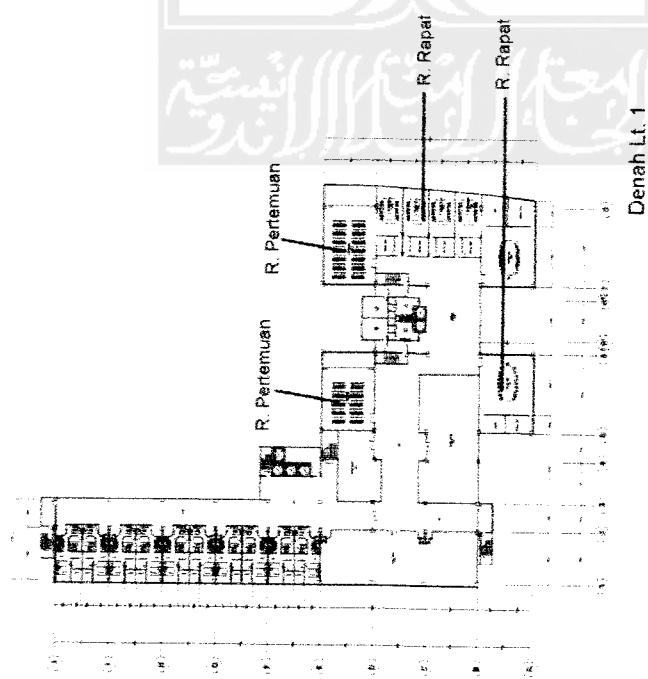

Denah Lt. 1

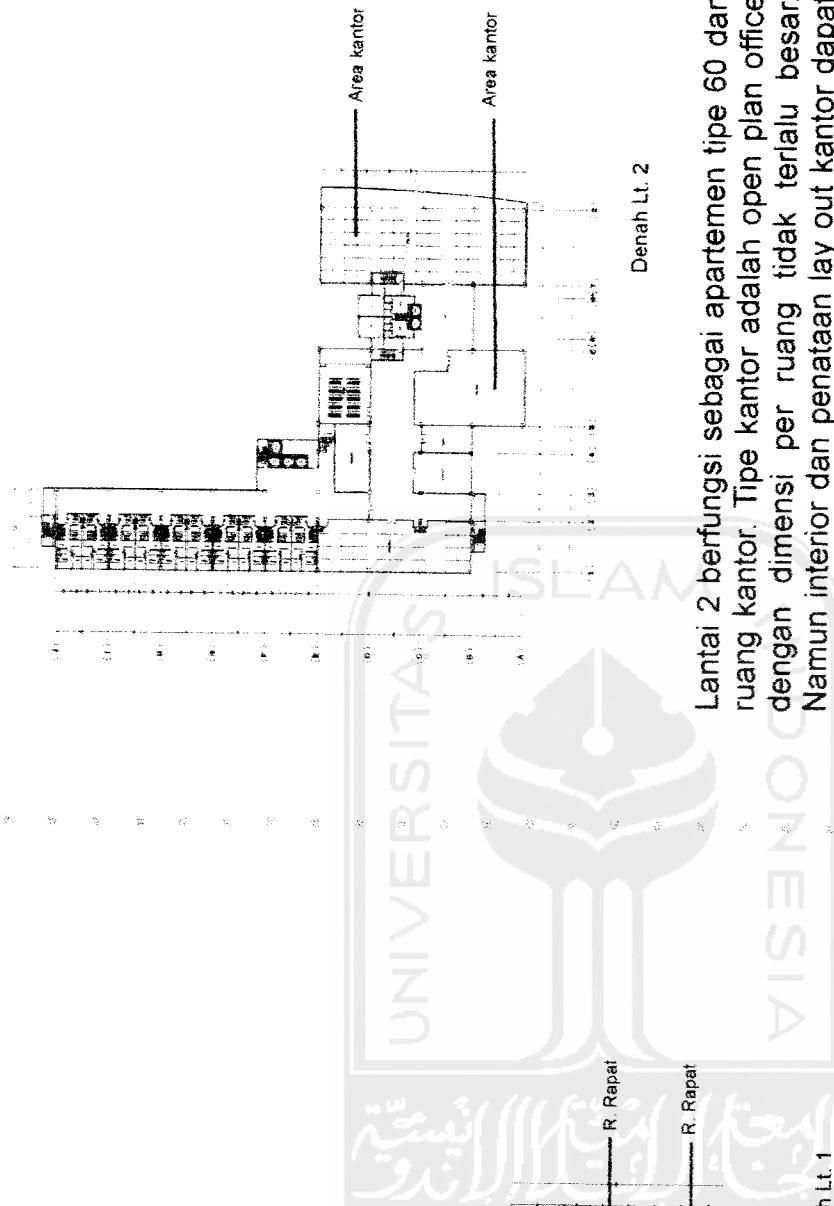


Denah Lt. 2

Lantai 2 berfungsi sebagai apartemen tipe 60 dan ruang kantor. Tipe kantor adalah open plan office dengan dimensi per ruang tidak terlalu besar. Namun interior dan penataan lay out kantor dapat disesuaikan dengan kebutuhan penyewa. Selain itu juga terdapat ruang pertemuan, ruang rapat dan musholla yang terdapat pada setiap lantai kantor.


Lantai 1 berfungsi sebagai area apartemen tipe 60 dan area meeting facilities dengan beberapa pilihan luas dan kapasitas. Fasilitas pertemuan ini dapat disewa oleh umum sesuai dengan kebutuhan dan keperluan dari penyewa. Fasilitas yang disediakan pun cukup lengkap sesuai dengan kebutuhan pertemuan sebuah kantor atau pertemuan bisnis lainnya. Area kantor yang berada disini lebih kepada operator yang melayani fungsi virtual office.

DENAH

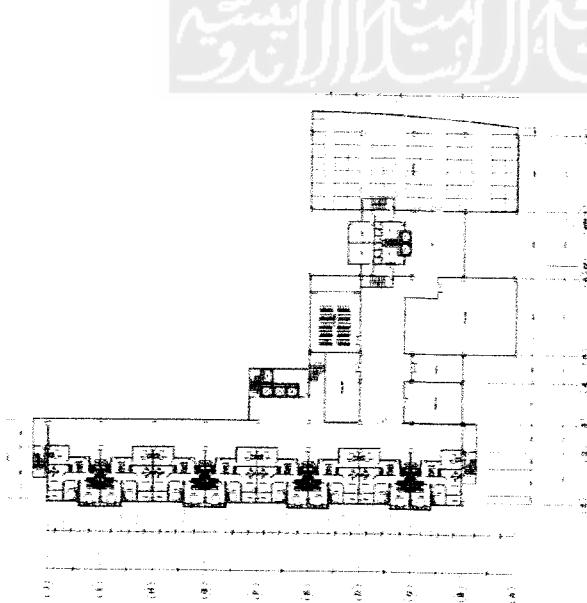

Denah Lt. 3

Lantai 3 berfungsi sebagai apartemen tipe 90 dan ruang kantor. Tipe kantor adalah open plan office dengan dimensi per ruang tidak terlalu besar. Namun interior dan penataan lay out kantor dapat disesuaikan dengan kebutuhan penyewa. Selain itu juga terdapat ruang pertemuan, ruang rapat dan musholla yang terdapat pada setiap lantai kantor.

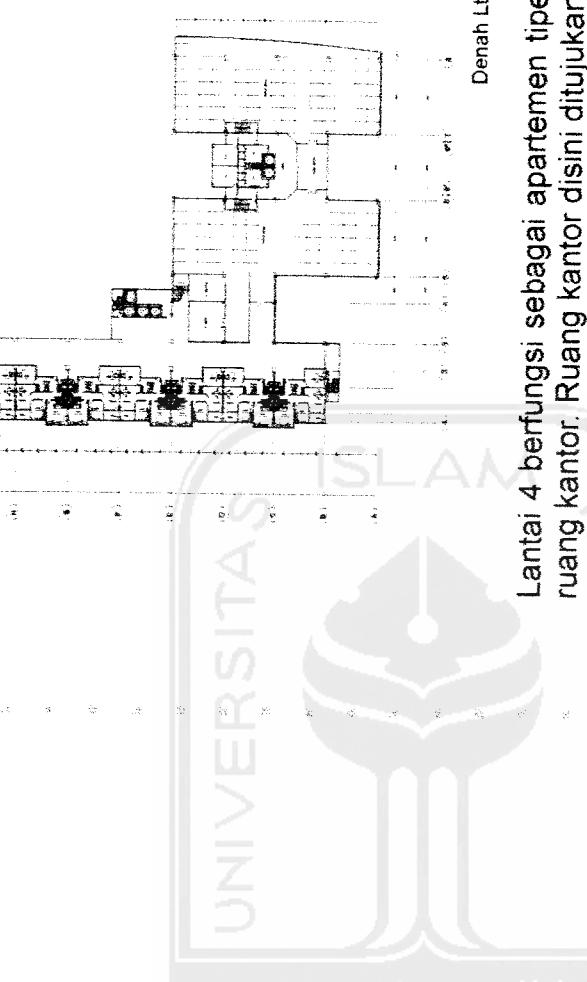


Denah Lt. 4

Lantai 4 berfungsi sebagai apartemen tipe 90 dan ruang kantor. Ruang kantor disini ditujukan kepada penyewa dengan skala paling besar pada bangunan ini. Bila pada lantai sebelumnya area kantor dibagi lebih kecil, maka pada lantai 4 ini area kantor disewakan kepada penyewa dengan skala lebih besar.


LAPORAN PERANCANGAN

DENAH

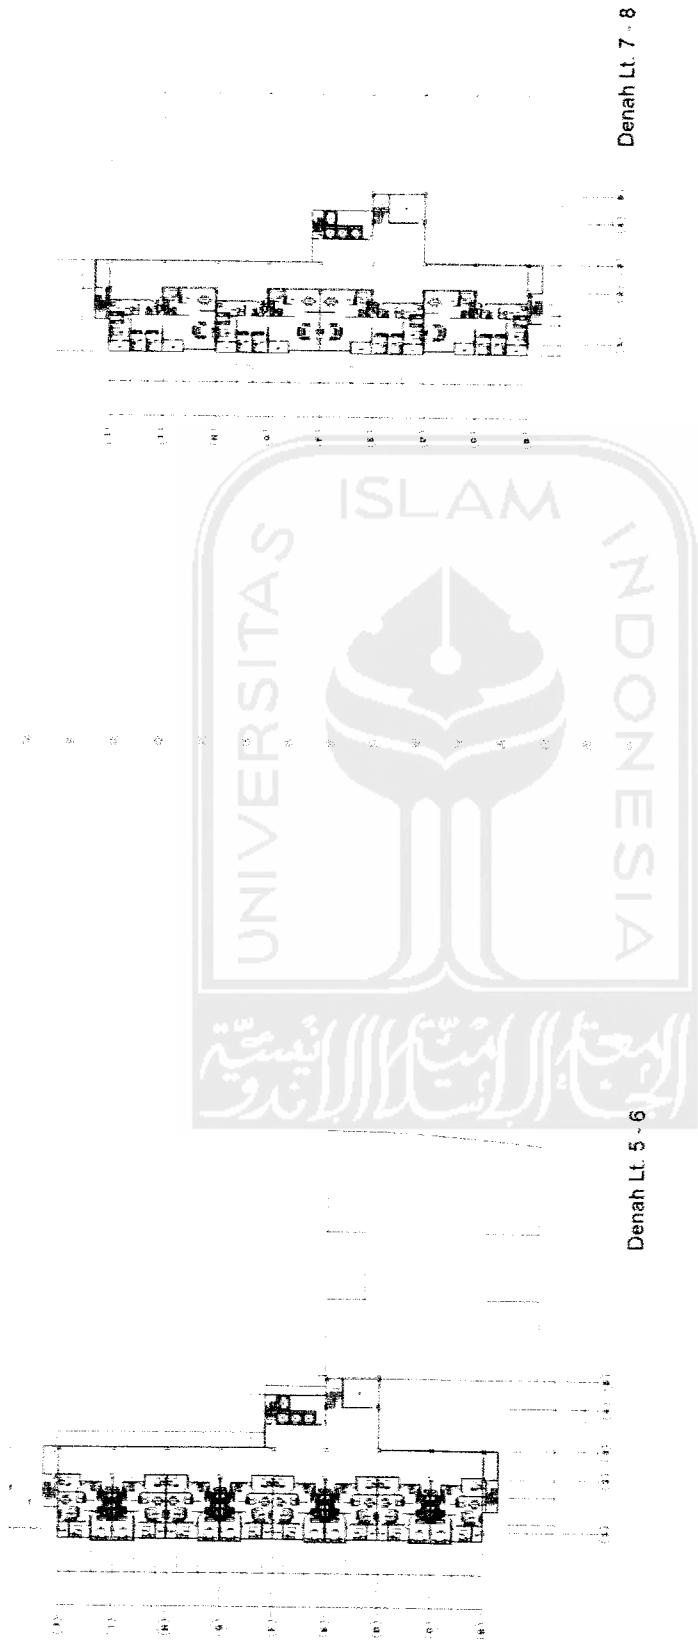

Lantai 5-6 adalah unit apartemen dengan tipe 120, sedangkan lantai 7-8 adalah unit apartemen dengan tipe 225. Fasilitas tipe 120 memiliki 2 kamar tidur dan area kerja yang privat sama seperti tipe yang lainnya. Sedangkan pada tipe 225 memiliki 3 kamar tidur dan kamar pembantu serta ruang kerja, ruang keluarga dan dua buah balkon dengan view kearah gunung Merapi.

TAMPAK BANGUNAN

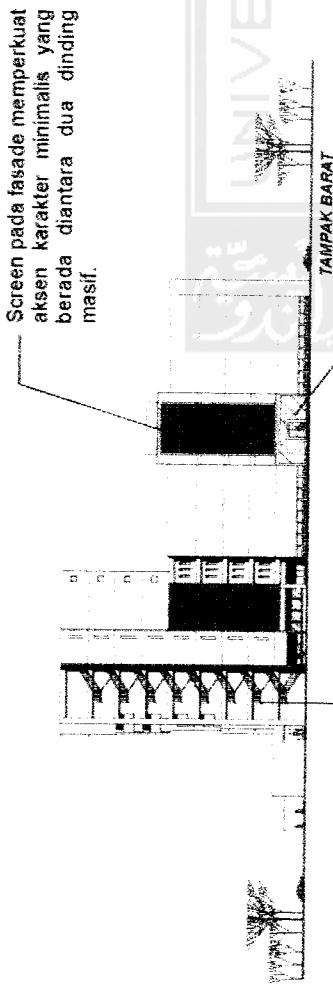


Screen pada fasade memperkuat akشن karakter minimals yang berada diantara dua dinding masif.

Tangga darurat luar memberikan sentuhan estetika tersendiri.

TAMPAK BARAT

Entrance pada sisi barat tampak office dengan material kaca memperkuat kesan modern entrance.

Fasade pada bangunan kantor memiliki tampilan yang minimalis dengan point of interest screen besar pada fasade. Hal ini bertujuan agar panas siang menjelang sore tidak masuk keruangan kantor. Begitu juga dengan screen yang melindungi bukaan dibelakangnya dari sinar matahari sore. Selain itu posisi tangga darurat yang berada diluar menambah kesan estetis bangunan.

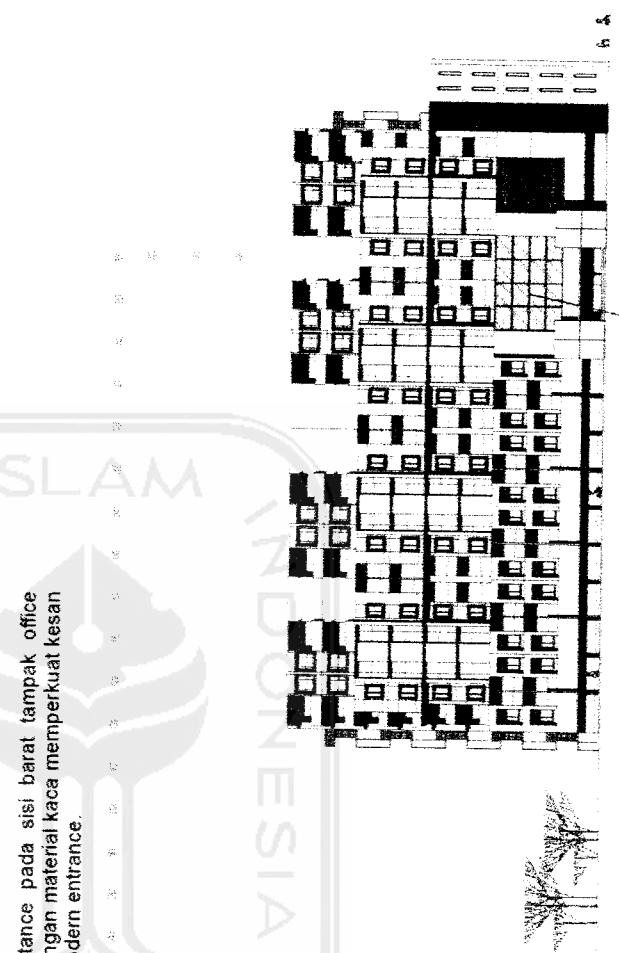


Pada fasade apartemen memiliki tampilan yang lebih kompleks dengan bukaan-bukaan fungsi yang beragam. Hal ini selain dikarenakan fungsi yang beragam juga memberikan identitas dan karakter masing-masing hunian pada tipe yang berbeda.

TAMPAK UTARA


Apartment dan Kantor Sewa OI YOGYAKARTA penerapan konsep virtual office dan smart building pada bangunan

TAMPAK BANGUNAN


Screen pada area selasar sebagai kontrol terhadap sinar matahari. Selain itu juga memberikan order pada area publik.

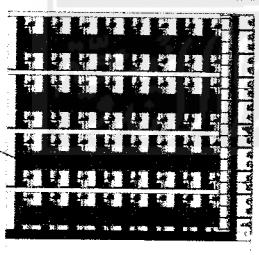

Pada tampak sebelah selatan terlihat selasar pada bagian apartemen yang terbuka. Hal ini untuk memfasilitasi penghawaan alami pada selasar. Screen yang ada berfungsi untuk mengurangi masuknya sinar matahari sore dan tampas air hujan. Selain itu terdapat tanaman pada dinding balkon selasar untuk memberikan kesan sejuk dan alami.

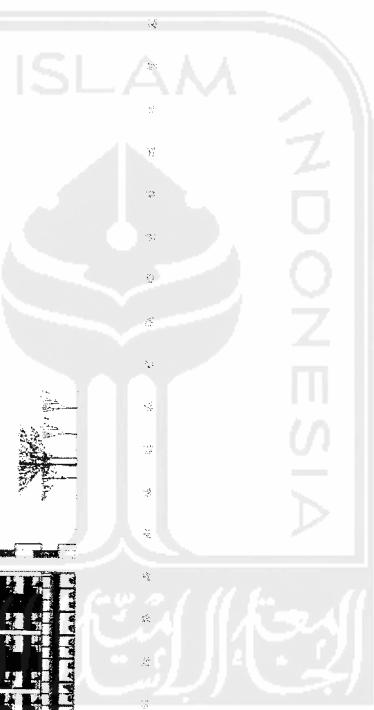


Pada tampak sisi timur bangunan lebih simpel dengan bukaan-bukaan bangunan yang lebih sederhana. Terlihat tangga darurat di luar bangunan memberikan nilai estetis selain fungsional.

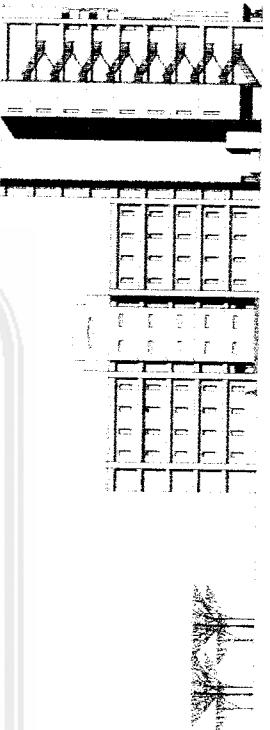


LAPORAN PERANCANGAN


LAY OUT UNIT

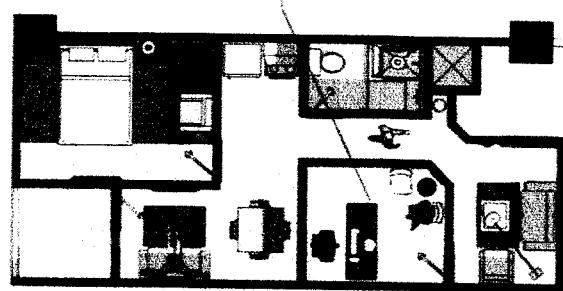

Denah

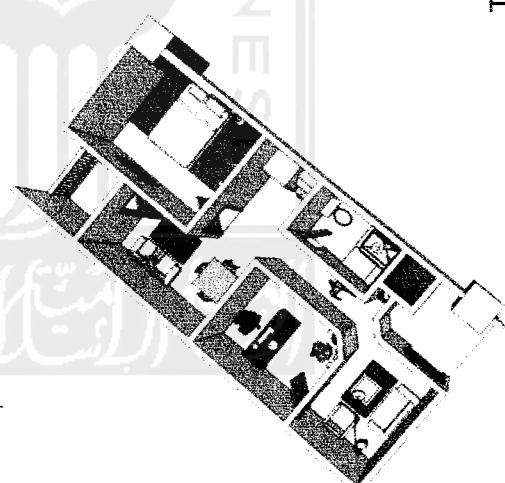


Aksoneometri

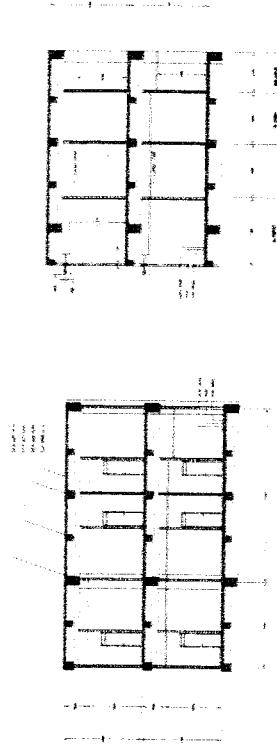

Potongan

POTONGAN A-A

POTONGAN B-B

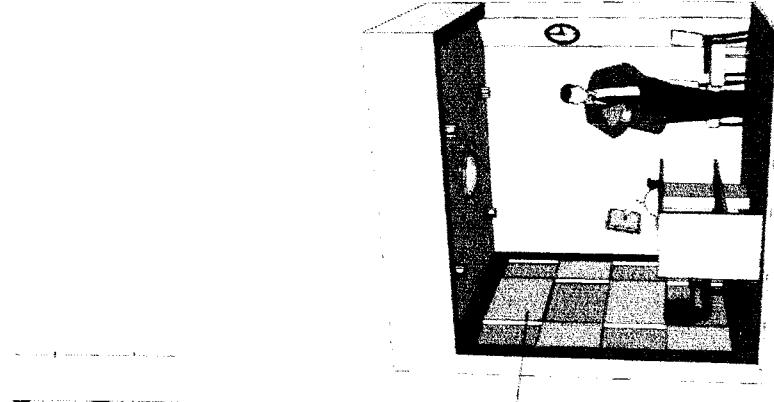

Perspektif interior ruang kerja

Penempatan r. Kerja yang dekat dengan r. Tamu dan jauh dari ruang dalam memberi privasi lebih.


Finishing pada dinding interior r. Kerja memberi kesan modern.

Tipe 60 ini dengan 1 kamar tidur dengan penataan lay out yang relatif simpel ditujukan bagi pengguna yang masih lajang. Masih dengan konsep home office, ketersediaan ruang kerja yang privat menjadi pertimbangan tipe ini bagi para eksekutif muda.

TIPE 60

LAPORAN PERANCANGAN


LAY OUT UNIT

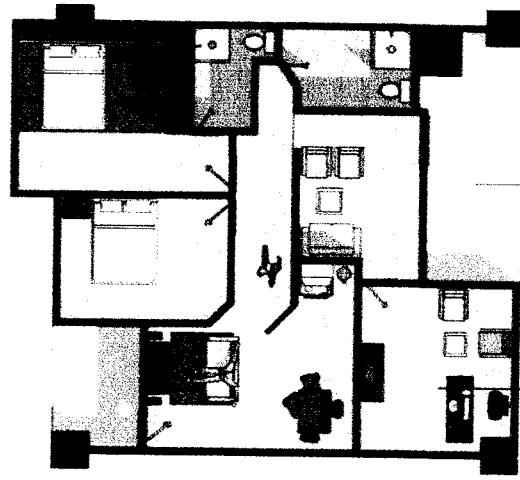


Denah

Ruang transisi sebelum masuk kedalam apartemen sebagai pemisah terhadap sejajar.


Ruang kantor dengan kursi tamu yang terletak di depan sehingga tidak mengganggu area keluarga.

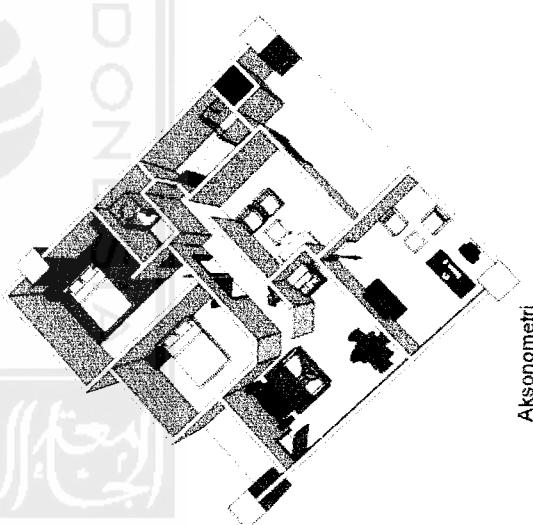

Aksometri

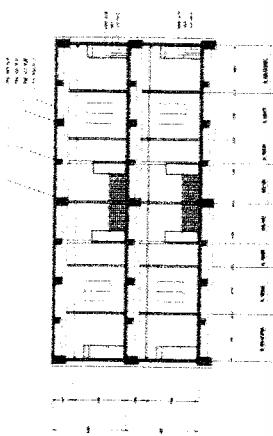

Potongan

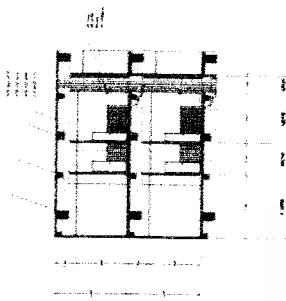


Perspektif interior ruang kerja


Tipe 90 dengan dua buah kamar tidur dengan penataan lay out ruang yang cukup baik sesuai dengan kebutuhan yang ditujuan kepada keluarga kecil. Dengan 1 master bed room dan kamar mandi dalam serta 1 kamar tidur lainnya. Terdapat pula ruang keluarga serta ruang makan pada tipe ini dengan ukuran yang lebih besar dari tipe sebelumnya.

TIPE 90


LAY OUT UNIT

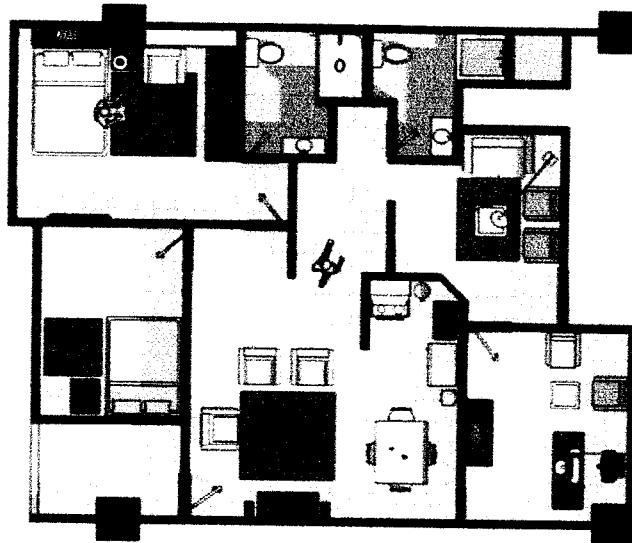


Denah

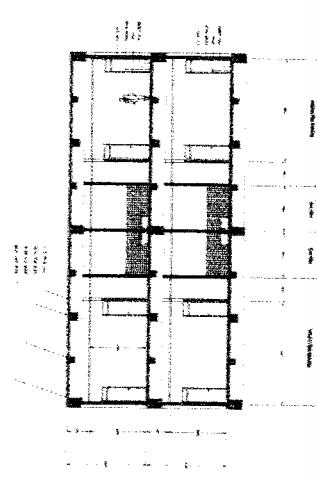

Potongan

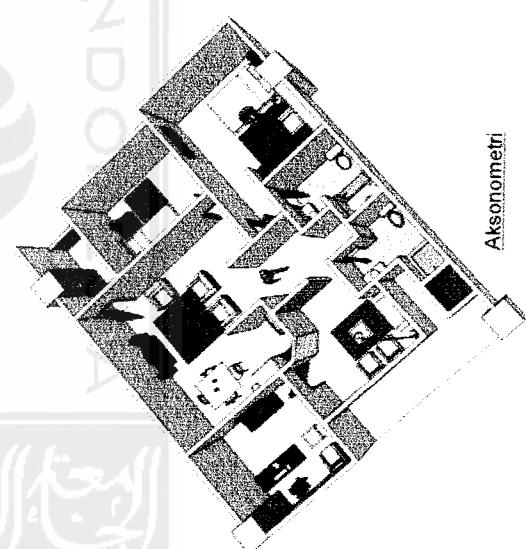

Aksometri

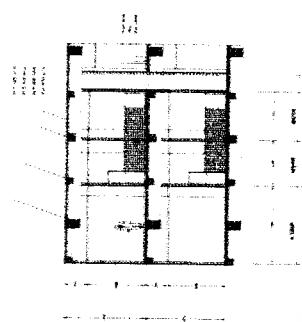





Perspektif interior ruang kerja

Tipe 120 masih dengan dua kamar tidur. Namun dengan dimensi ruang yang lebih lega sehingga penataan lay out interior memiliki lebih banyak pilihan. Begitu juga dengan penempatan penempatan objek interior. Tipe ini sedikit memadukan antara tipe bisnis dan tipe keluarga. Meskipun kenyamanan menjadi prioritas kedua, tapi privasi dan kenyamanan hunian juga menjadi bagian penting dari rancangan.



TIPE 120

LAPORAN PERANCANGAN

LAY OUT UNIT

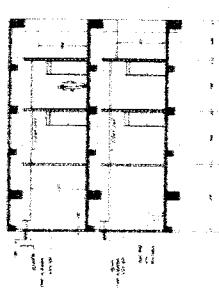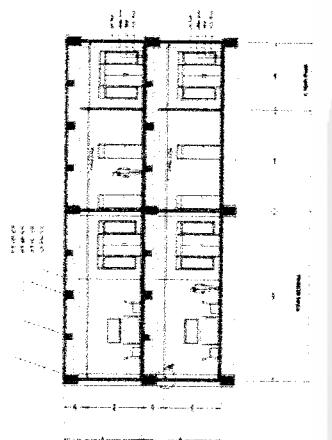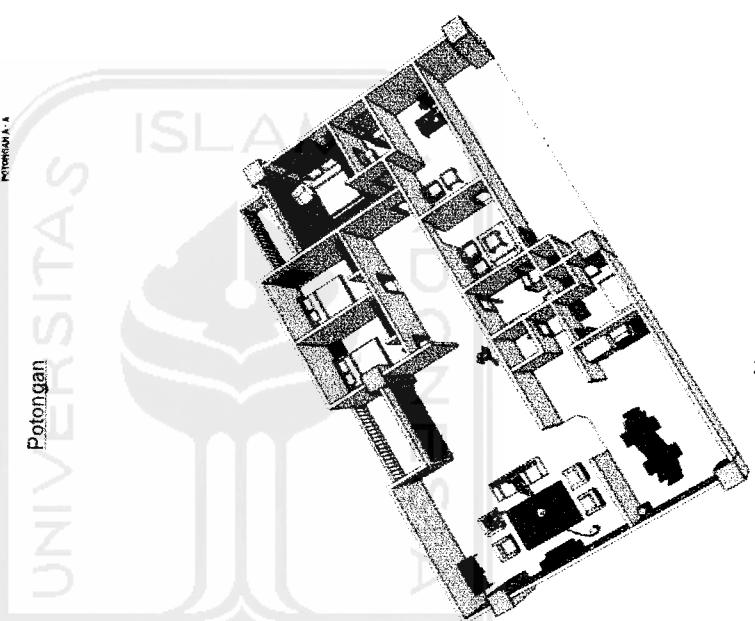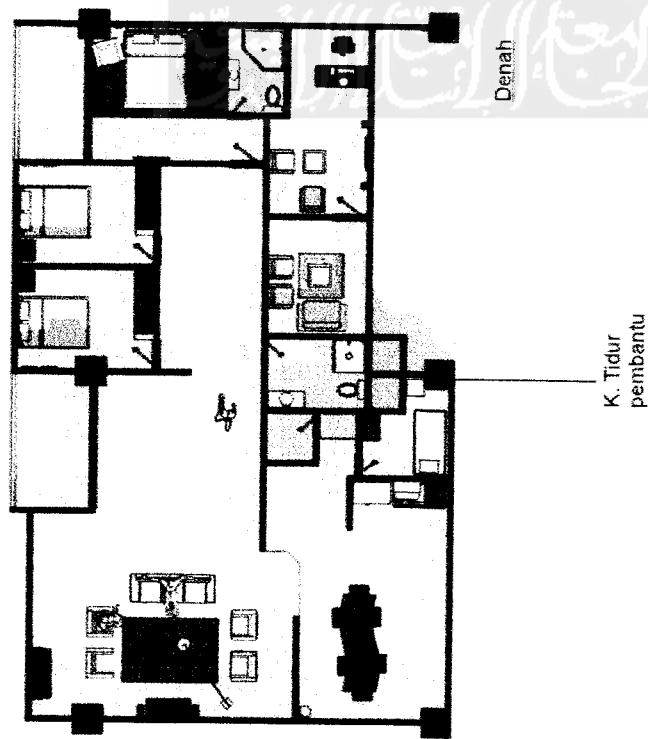

Potongan A-A
ISLAMIC
UNIVERSITAS

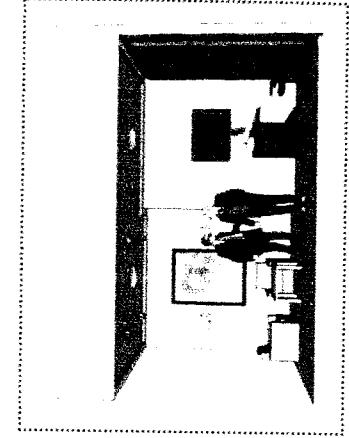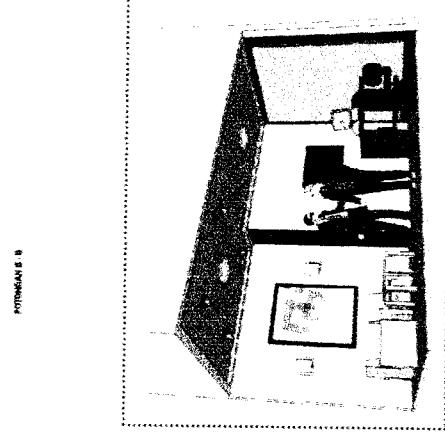


Perspektif interior ruang kerja

Apartemen unit ini merupakan gabungan antara tipe keluarga dan bisnis dimana ruang kerja memiliki privasi tersendiri sementara ruang bagian dalam sebagai ruang privat keluarga memiliki penataan ruang yang memadai bagi sebuah hunian keluarga dengan tiga buah kamar tidur, ruang keluarga, dapur dan ruang makan serta ruang tersendiri untuk pembantu.


Tipe 225

LAPORAN PERANCANGAN


MEETING ROOM

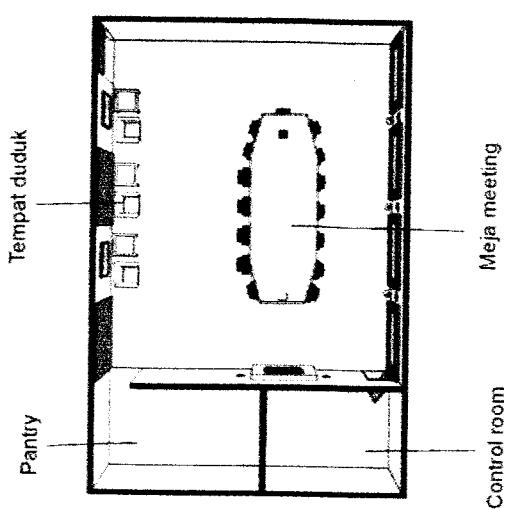

Ruang pertemuan ini merupakan tipe besar dengan kapasitas 15 - 20 orang. Fasilitas yang tersedia antara lain jaringan internet broadband dengan teleconference, pantry, dan lain-lain. Selain itu penataan interior dengan permainan material dan pencahayaan memberikan kesan modern minimalis.

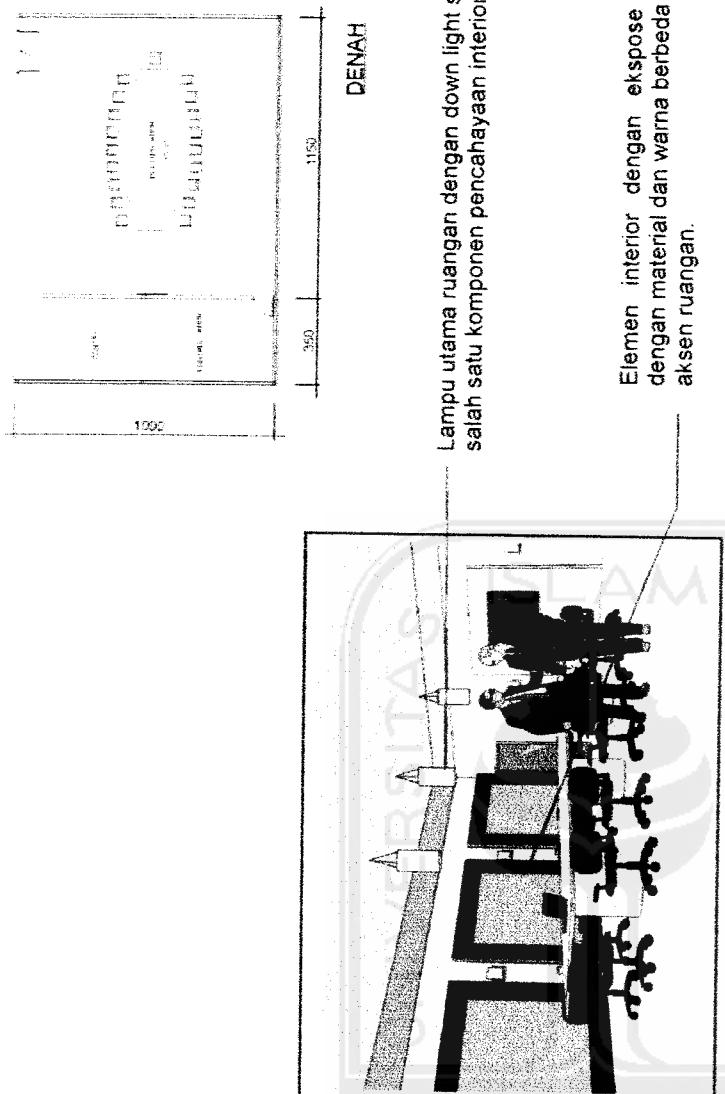

Lampu utama ruangan dengan down light sebagai salah satu komponen pencahayaan interior.

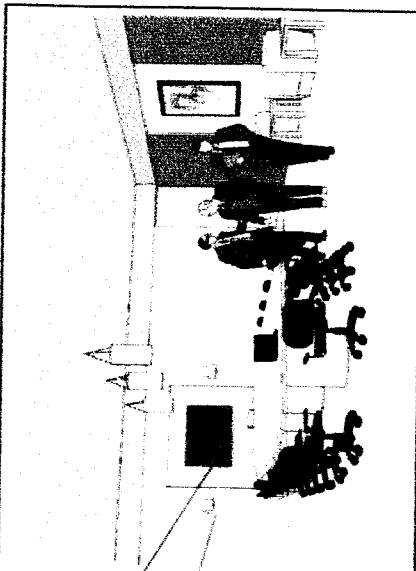

Tampilan monitor LCD untuk teleconference

Wall lighting sebagai salah satu komponen pencahayaan interior

Interior di dominasi dengan warna putih dan abu-abu muda semakin menguatkan kesan modern.


LAPORAN PERANCANGAN

MEETING ROOM




1

Pencahayaan utama dengan lampu yang di pasang menempel pada plafond serta down light.

Aksen warna merah pada ruangan ditempatkan pada dinding yang digunakan untuk presentasi

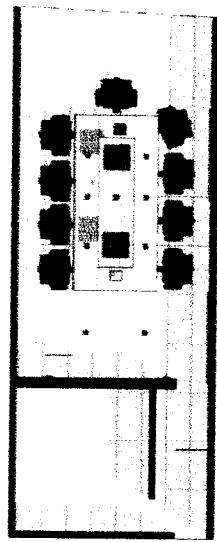


Ruang meeting dengan tipe sedang ini memiliki kapasitas 8 - 10 orang. Dengan penataan interior yang modern mulai dari pemilihan warna, material interior serta pencahayaan membuat ruang ini memiliki nuansa yang kuat dengan konsep minimalisnya. Fasilitas yang memiliki koneksi internet broadband dan teleconference menjadikan meeting facilities ini memiliki nilai tambah tersendiri.

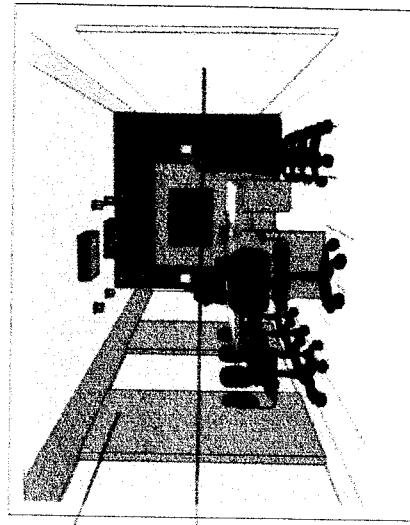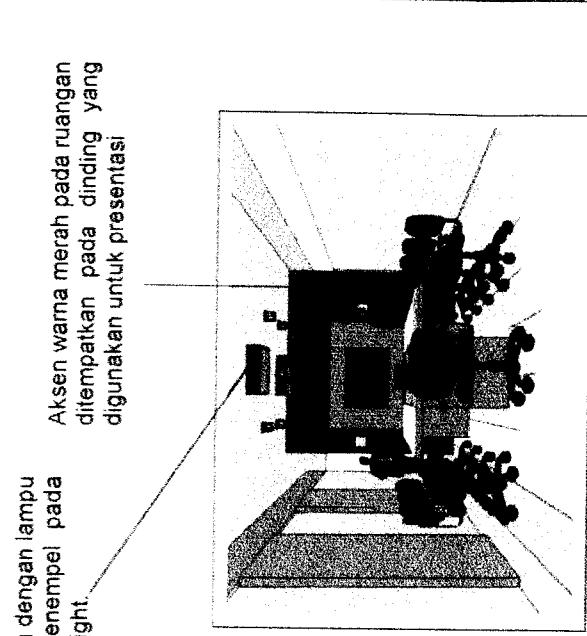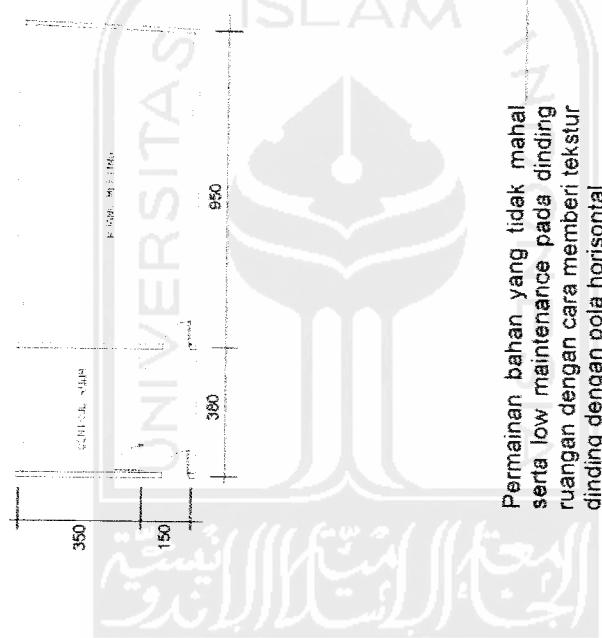

Permainan bahan yang tidak mahal serta low maintenance pada dinding ruangan dengan cara memberi teksutur dinding dengan pola horizontal.

Masih dengan pola permainan teksutur yang sama namun dibuat hampir menutup seluruh permukaan dinding.


LAPORAN PERANCANGAN

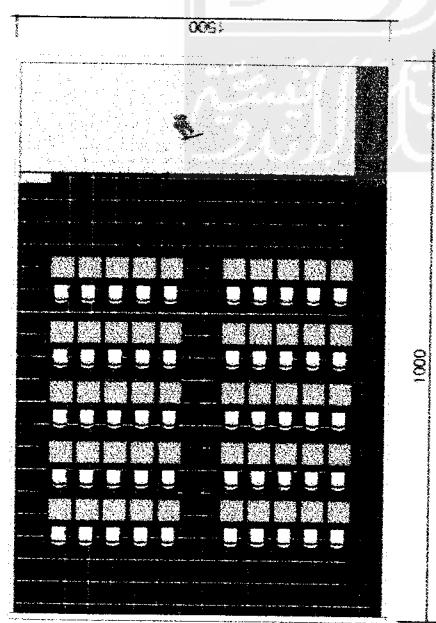

DENAH



PERSPEKTIF INTERIOR

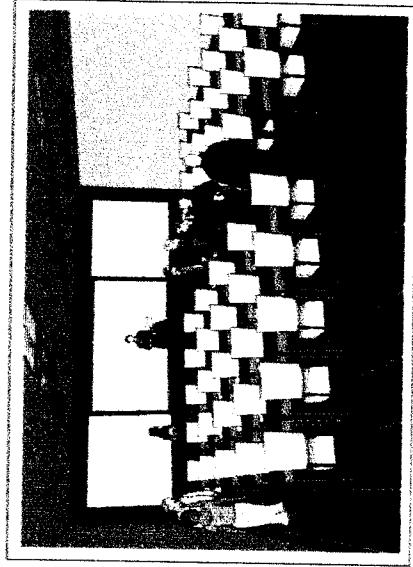

PERSPEKTIF INTERIOR


Terdapat dua ruang referensi yang berkapasitas 50 orang dan 80 orang. Ruang ini dapat disewa guna keperluan konferensi maupun seminar. Dengan lay out ruangan yang terbuka maka ruang ini memiliki banyak pilihan untuk dilay out sesuai dengan kebutuhan penyewa.

RUANG KONFERENSI

APARTEMEN DAN KANTOR SEWA DI YOGYAKARTA
penetapan konsep virtual office dan smart building pada bangunan

LAPORAN PERUBAHAN

LAPORAN PERUBAHAN

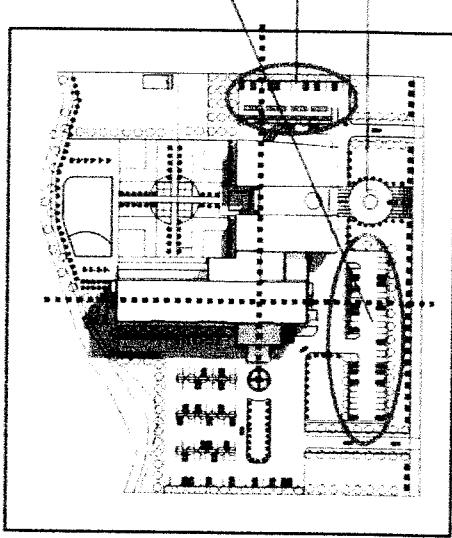

GUBAHAN MASSA BARU

Perubahan konfigurasi massa


Perubahan terdapat pada konfigurasi gubahan massa bangunan. Pada desain lama, massa apartemen agak miring 15 derajat terhadap massa kantor. Sedangkan pada situasi yang baru terlihat bangunan apartemen tegak lurus terhadap bangunan kantor. Hal ini dilakukan agar bangunan apartemen memperoleh sinar matahari yang arahnya agak condong dari arah utara sehingga konsekuensinya adalah dengan merubah konfigurasi susunan massa.

Perubahan tempat parkir pada bagian depan site.

Penambahan parkir mobil dan motor pada sisi selatan.

Pengolahan entrance pada bagian kantor menjadi lebih terlihat.

Selain itu perubahan juga terdapat pada perletakkan parkir. Parkir di site bagian depan dibuat agak ke utara dan penambahan parkir pada sisi selatan bangunan kantor.

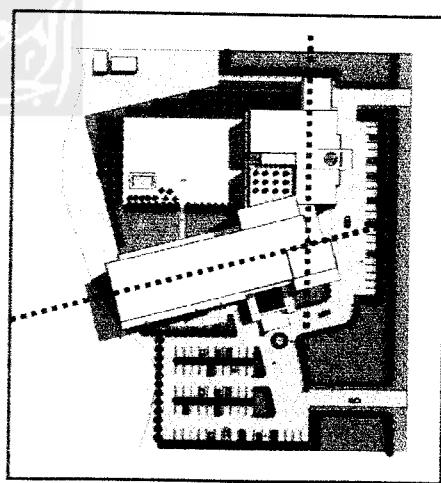

GUBAHAN MASSA LAMA


LAPORAN PERUBAHAN

Perubahan fasad

Perubahan terjadi pada fasad apartemen maupun fasad kantor. Perubahan pada fasad apartemen sangat terlihat karena posisi bangunan yang tegak lurus membujur timur-barat sehingga sinar matahari pagi akan mengenai sisi apartemen menyebabkan desain fasad apartemen memiliki shading-shading intuk mengantisipasi sinar matahari. Sedangkan pada fasad kantor tidak terlalu banyak yang alami perubahan tampilan.




Fasad lama apartemen

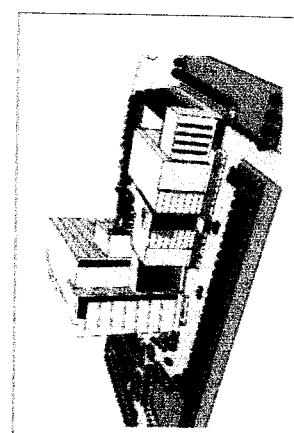


Fasad lama kantor

Screen pada fasade memperkuat aksen karakter minimalis yang berada diantara dua dinding masif.

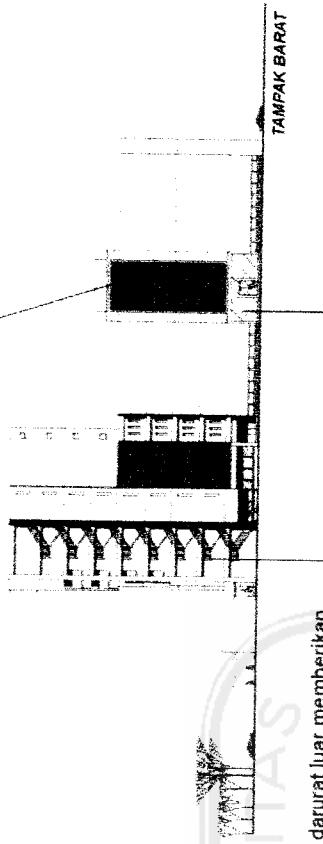

Tangga darurat luar memberikan sentuhan estetika tersendiri, dengan material kaca memperkuat kesan modern entrance.

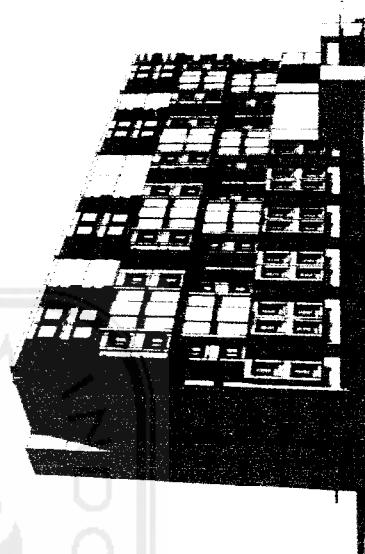


Tampak apartemen yang baru lebih banyak bukaan dan permianan shading guna mengantisipasi sinar matahari

LAPORAN PERUBAHAN

BARU

LAPORAN PERUBAHAN

Perubahan lay out ruang

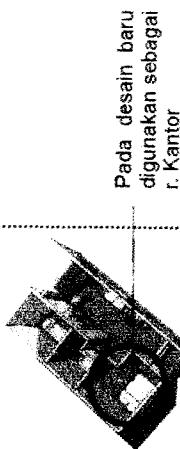


Pada desain baru digunakan sebagai r. Kantor


Tipe 60

Area kantor yang langsung berhubungan dengan ruang dalam pada desain lama.

Tipe 90

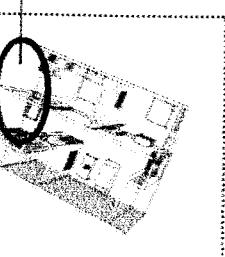

Tipe 120

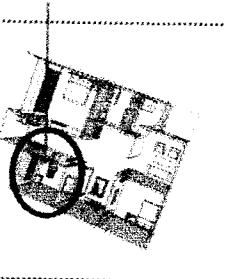


Area kantor yang berada didalam ruang privat pada desain lama.

Tipe 120


Perubahan juga dilakukan pada perubahan lay out desain per tipe apartemen mulai dari tipe 60 sampai dengan tipe 225.

Perubahan ini terlihat pada penempatan area-area office dan area privat keluarga dibagian dalam.

Pada tipe 225 lama terdiri dari dua lantai dengan ruang keluarga di lantai dua.

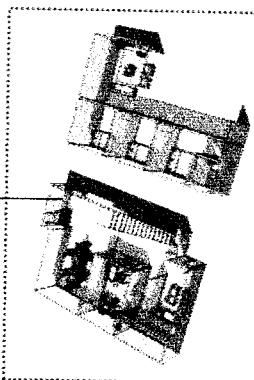


Tipe 225

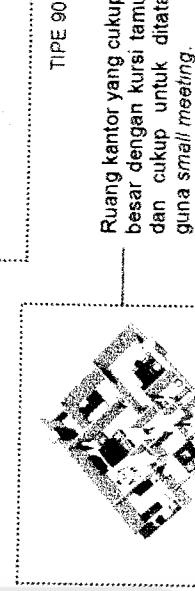


Tipe 60

Hubungan ruang yang tidak langsung antara ruang kantor dan ruang privat didalam.

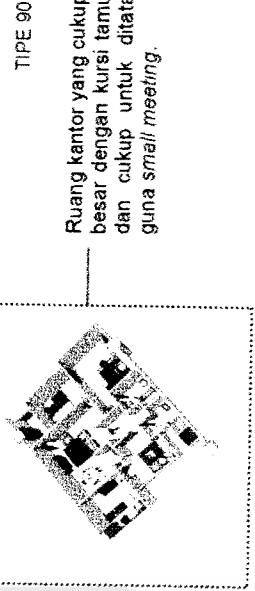

Tipe 120

Perubahan pada lay out ruang kantor di bagian depan tersendiri dan cukup terpisah dari ruang dalam.

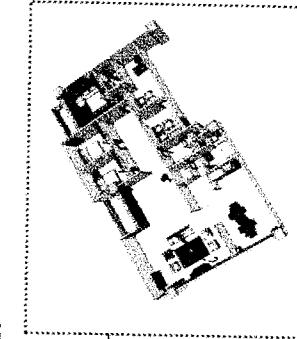

Tipe 120



APARTEMEN DAN KANTOR SEWA DI YOGYAKARTA

جَلَّ جَلَّ عَزَّ عَزَّ
كُلُّ شَيْءٍ فِي السَّمَاوَاتِ وَالْأَرْضِ يَعْلَمُ
وَمَنْ أَعْلَمُ بِعِلْمٍ مِّنْ رَبِّ الْعَالَمِينَ

جَلَّ جَلَّ عَزَّ عَزَّ
كُلُّ شَيْءٍ فِي السَّمَاوَاتِ وَالْأَرْضِ يَعْلَمُ
وَمَنْ أَعْلَمُ بِعِلْمٍ مِّنْ رَبِّ الْعَالَمِينَ

.....

.....

**TUGAS AKHIR**

LEMBAGA PENGETAHUAN DAN KEGIATAN KONSEP

DILAKUKAN PADA

PERIODA Y

TAHUN AKADEMIK

2005/2006

APARTEMEN DAN KANTOR SEWA DI

YOGYAKARTA

RENCANA PEMBANGUNAN

DILAKUKAN PADA

PERIODE Y

TAHUN AKADEMIK

2005/2006

IDENTITAS MAHASISWA

NAMA : BINO PRADYONO

NO. HPS : 01512 987

TID :

DOSEN PEMBIMBING

PT. Surya Kerta Bhakti

NAMA GAMBAR

SKALA

SITE PLAN

1:500

NO. LBR

JL. PALAGAN TENTARA PELAJAR


PENCEGAHAN

PT. Surya Kerta Bhakti

Hotel Hyatt

Ruko

U

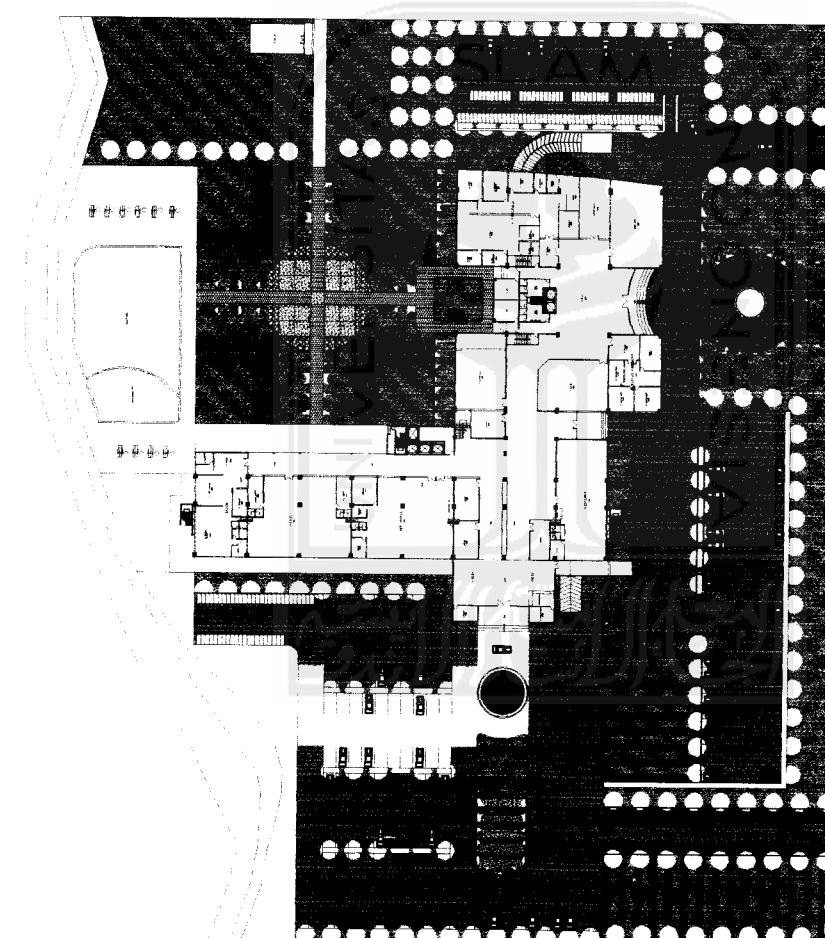

**TUGAS AKHIR**

PRODI ARSITEKURE

FAKULTAS SAIN DAN TEKNOLOGI

UNIVERSITAS ISLAM NEGERI MELAKA

JALAN KEBANGSAAN

75100 MELAKA, MALAYSIA

TEL: +606 289 2222

FAX: +606 289 2222

E-MAIL: ITS@ITS.MY

PERIODE II
TAHUN AKADEMIK
2015/2016**APPARTEMENT DAN KANTOR SEWA DI
YOGYAKARTA**

PEMBUATAN SKRIPSI DAN Tesis DILAKUKAN DENGAN SETIA DAN HONEST

IDENITITAS MAHASISWA**NAMA**

BIMO PRADITYO

NO. MHS

01515087

TTD**DOSEN PEMBIMBING****NAMA GAMBAR**

SKALA


1:250

TAMPAK

TAMPAK

NO. LBR

JNL.LBR

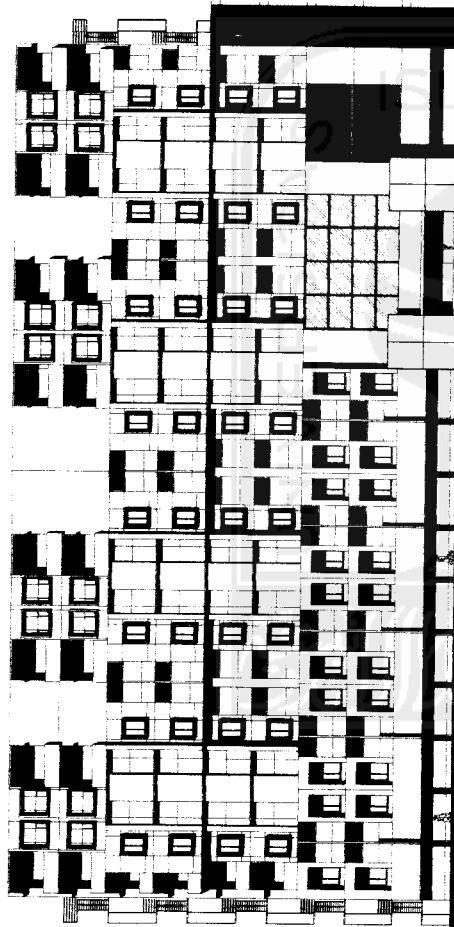PENGESAHAN

TAMPAK UTARA

TAMPAK BARAT



TUGAS AKHIR

PERENCANAAN DAN KONTRAKTUR

STRUKTURAL DAN MEKANIK

TAHUN AKADEMIK

2003/2004

APARTEMEN DAN KANTOR SEWA DI YOGYAKARTA

PERENCANAAN DAN KONTRAKTUR

STRUKTURAL DAN MEKANIK

TAHUN AKADEMIK

2003/2004

IDENTITAS MAHASISWA

NAMA : BIMO PRADITYO

NO. MAT : 0151007

TTD :

DOSSEN PENGIMBING

IR. ADIF WISMAUDI, MSc

NAMA GAMBAR


SKALA

1:250


TAMPAK

NO. LBR : JML LBR

PENGESAHAN

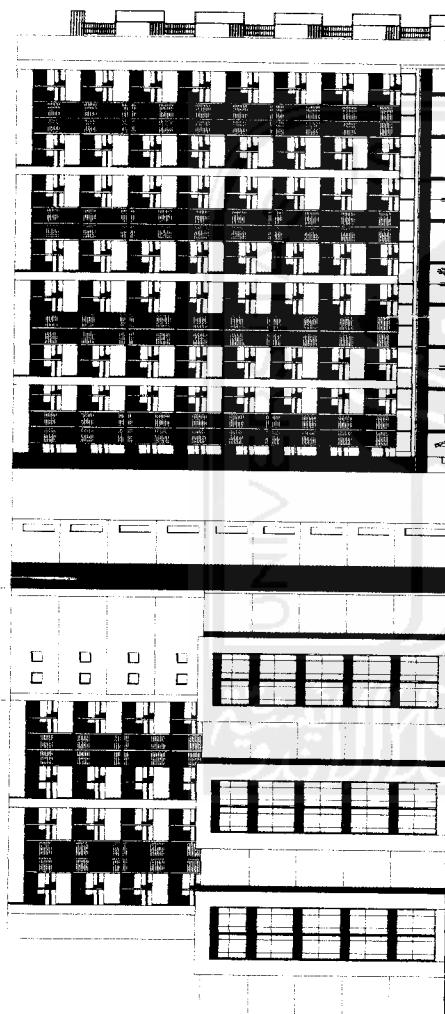

TAMPAK SELATAN

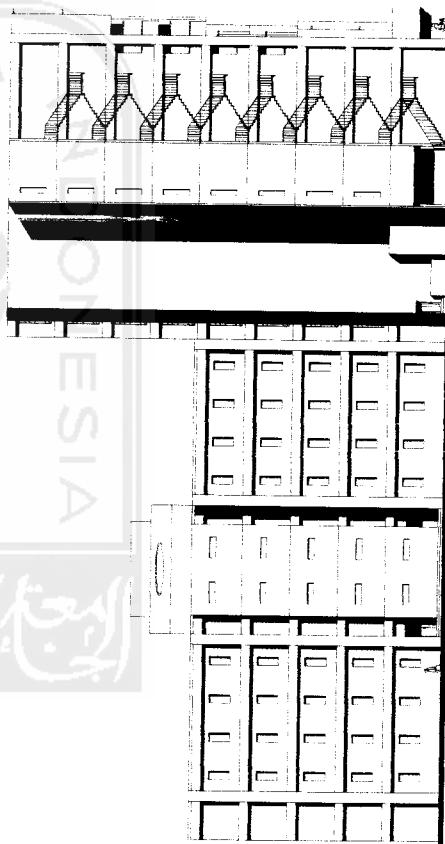

TAMPAK TIMUR



**TUGAS AKHIR**

JURusan ARQUITETURE

Fakultas SAIN DAN TEKNOLOGI

Universitas

ITs

Surabaya

Jawa Timur

65111

Indonesia

PERIODE II

TAHUN AKADEMIK

2005/2006

APARTEMEN DAN KANTOR SEWA DI

YOGYAKARTA

IDENTITAS PAPARISWA

NAMA

EMBO PRADYO

NO. MATS

081321897

TTD

DOS EN PEMBIMBING

IR. ARIF WISNADI, M.S.

NAMA GAMBAR

ZENAH


SKALA

1:250

NO. LBR

JNL LBR

PENGESAHAN

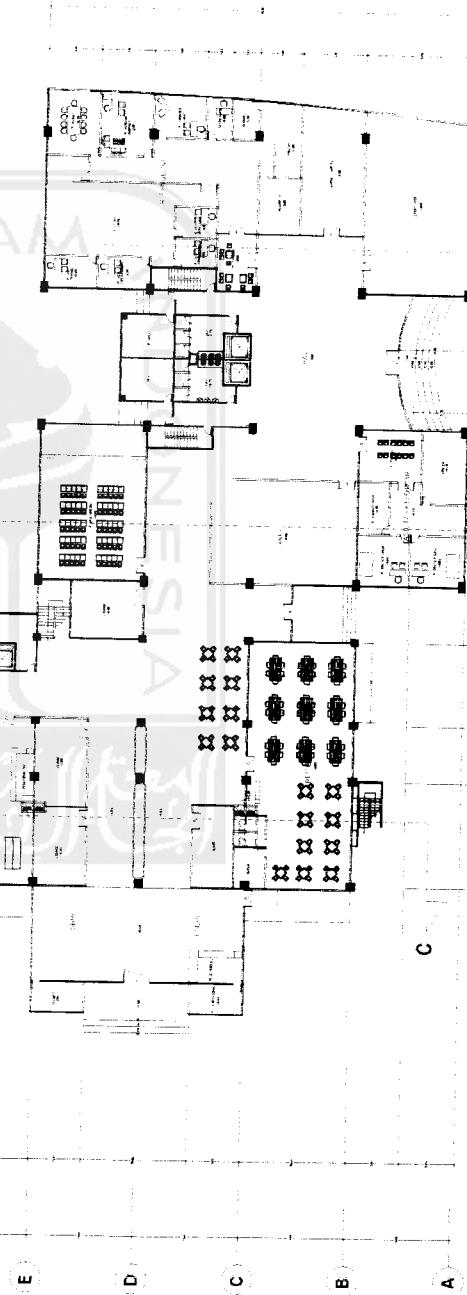

**TUGAS AKHIR**JURUSAN ARQUITECTURE
FAKULTAS KEGURUAN DAN PENDIDIKANPERIODE 8
TAHUN AKADEMIK
2015/2016

DI

**APARTEMEN DAN KANTOR SEWA DI
YOGYAKARTA**

INSTITUT NEGERI KEGURUAN DAN PENDIDIKAN DAN SAINS


IDENTITAS MAHASISWANAMA : BINO PRAMITTO
NO. HP/S : 0112 087
TTL :**DOSEN PENIMBING**

IR. ARIF WISMAI, MSc.

NAMA GAMBARSKALA
1:250**MEETING ROOMS**DESK TYPE : 60
CAPACITY :
Lama : 5

NO. LBR

JML. LBR

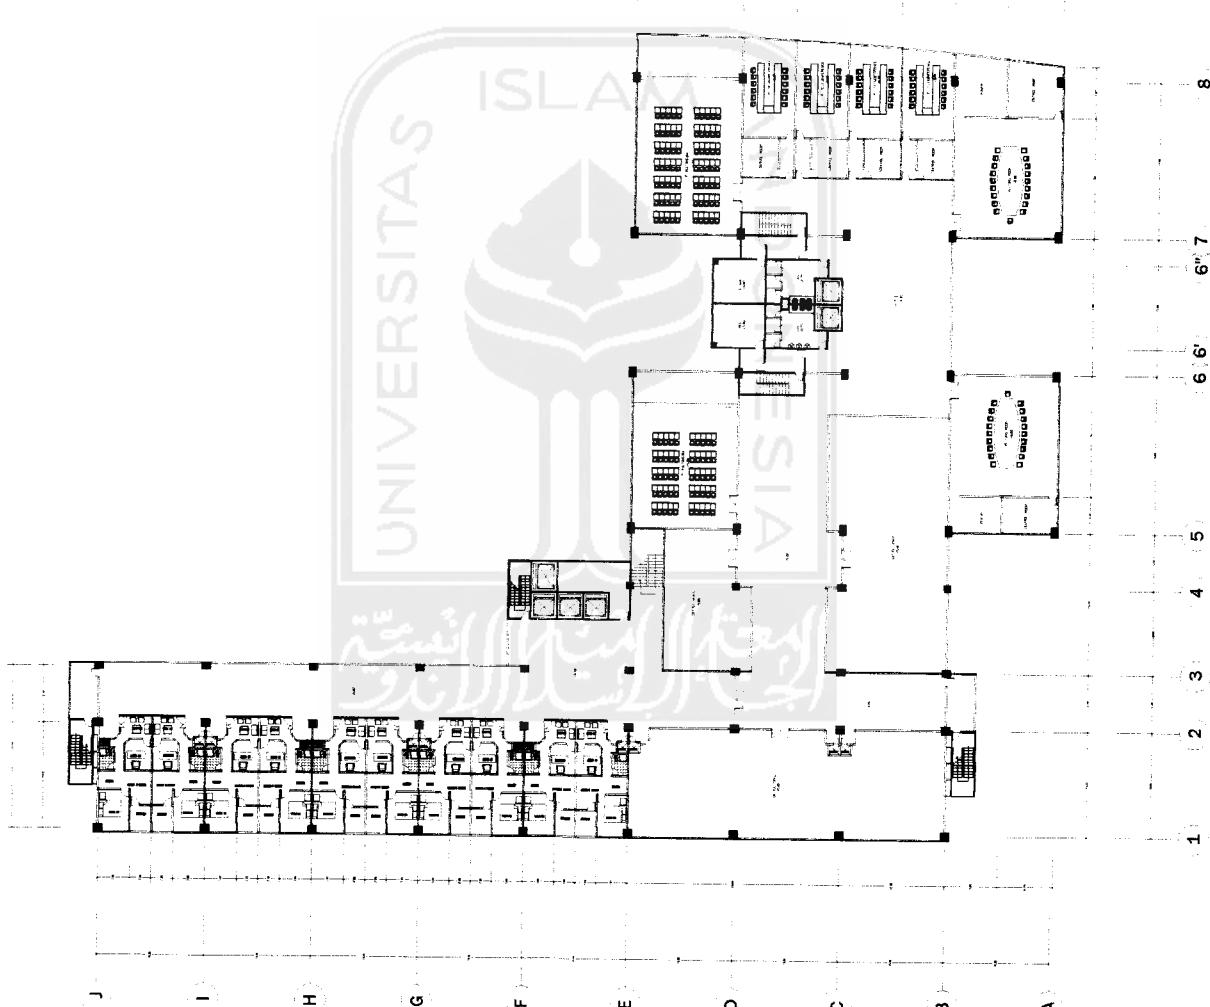PENGESAHAN


**TUGAS AKHIR**PERPUSTAKAAN
UNIVERSITAS ISLAM NEGERI SYARIF HIDAYAHPERIODE II
TAHUN AKADEMIK
2015/2016**APARTEMEN DAN KANTOR SEWA DI
YOGYAKARTA**

DILAKUKAN PADA TAHUN 2016

IDENTITAS MAHASISWANAMA : BIYO PRADITYO
NO. HP/M : 0151234567
TTD :DOSEN PEMBIMBING
IR. ARIF WISMAUDI, MScNAMA GAMBAR : SKALA :
1:250
OFFICE
DESIGN TYPE : CO
TYPICAL
Lantai 2

NO. LBR : JNL.LBR

PENGESAHAN

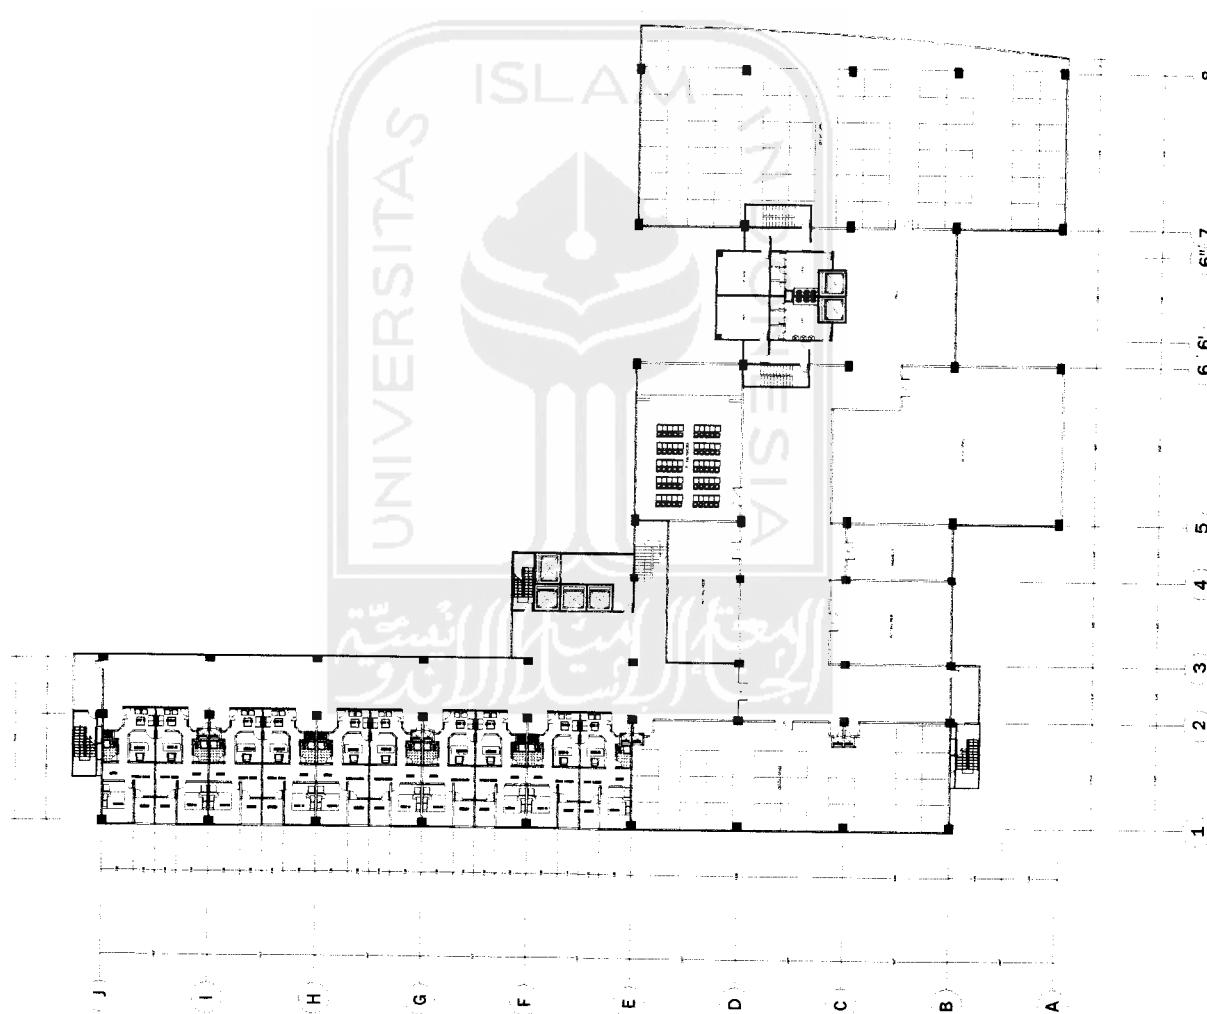

**TUGAS AKHIR**

PERPUSTAKAAN UIN SYARIF HIDAYAH

PERIODE II
TAHUN AKADEMIK
2003/2004

APARTEMEN DAN KANTOR SEWA DI

YOGYAKARTA

RENCANA PEMBANGUNAN DAN DESAIN ARSITEKTUR

IDENTITAS MAHASISWA

NAMA : BIWI PRADIYO

NO. MATRIS : 01515087

TTD

DOSEN PENIMBING

IR. ARIF WISMADI, MSc.

NAMA GAMBAR

SKALA

1:250


OFFICE

DENGAN Tipe BO

TYPICAL

Lengkap

NO. LBR : JNL.LBR

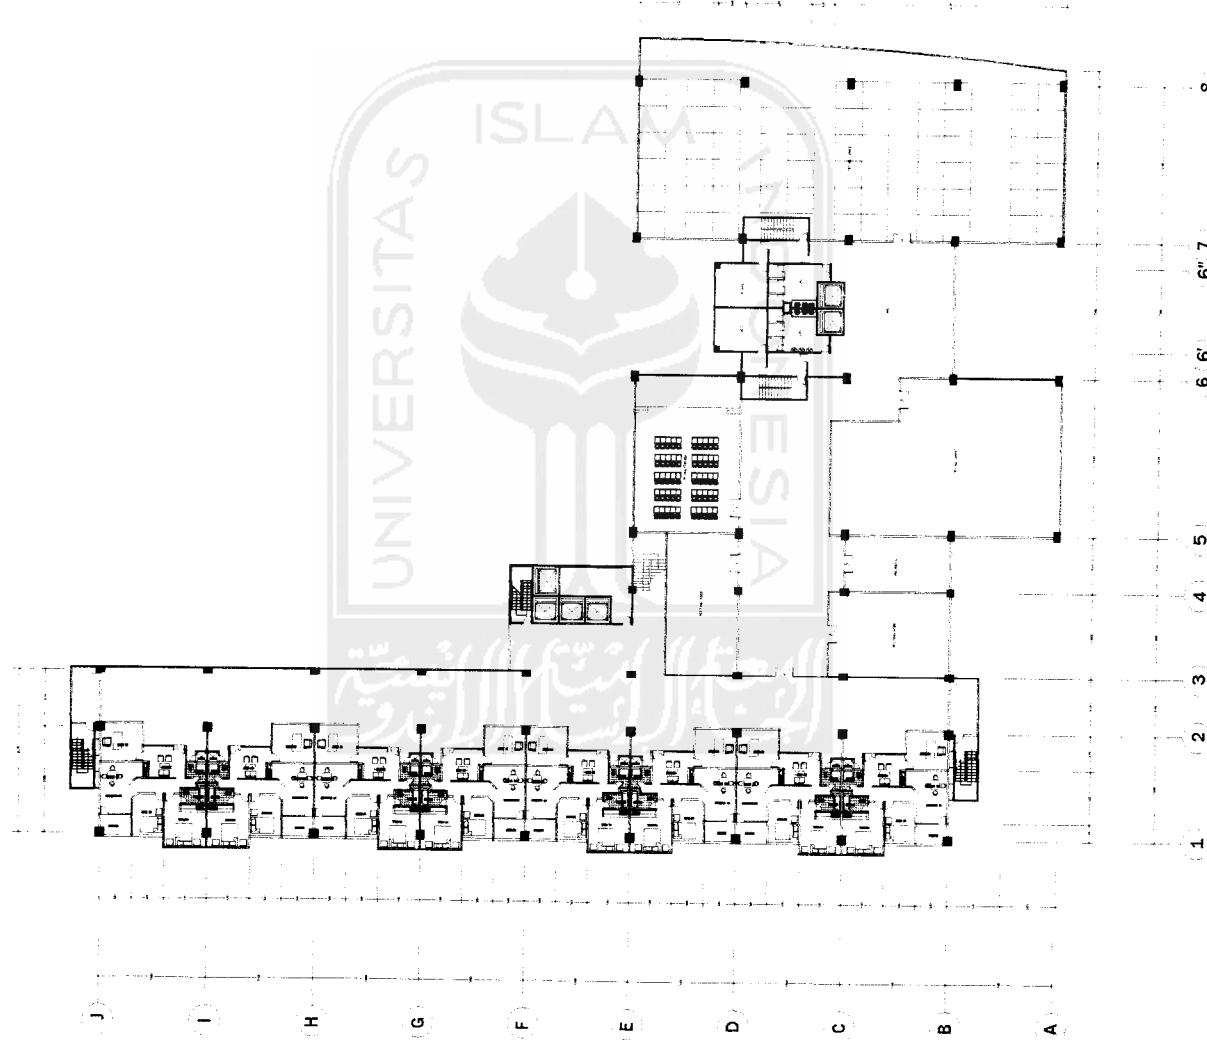PENGESAHAN

**TUGAS AKHIR**

PERENCANAAN DAN KONSTRUKSI ARSITEKTUR

PERIODA II
TAHUN AKADEMIK
2003/2004**APARTEMEN DAN KANTOR SEWA DI
YOGYAKARTA****IDENTITAS MAHASISWA**NAMA : BIMO PRADITO
NO. MHS : 01515047
TTD**DOSEN PENGIMBING**

IR. ARIF ISMAIL, MSc


NAMA GAMBAR

SKALA : 1:250

OFFICE
DAN
DEMAH TYPE 90
TYPICAL

Lantai 4

NO. LBR : JNL LBR

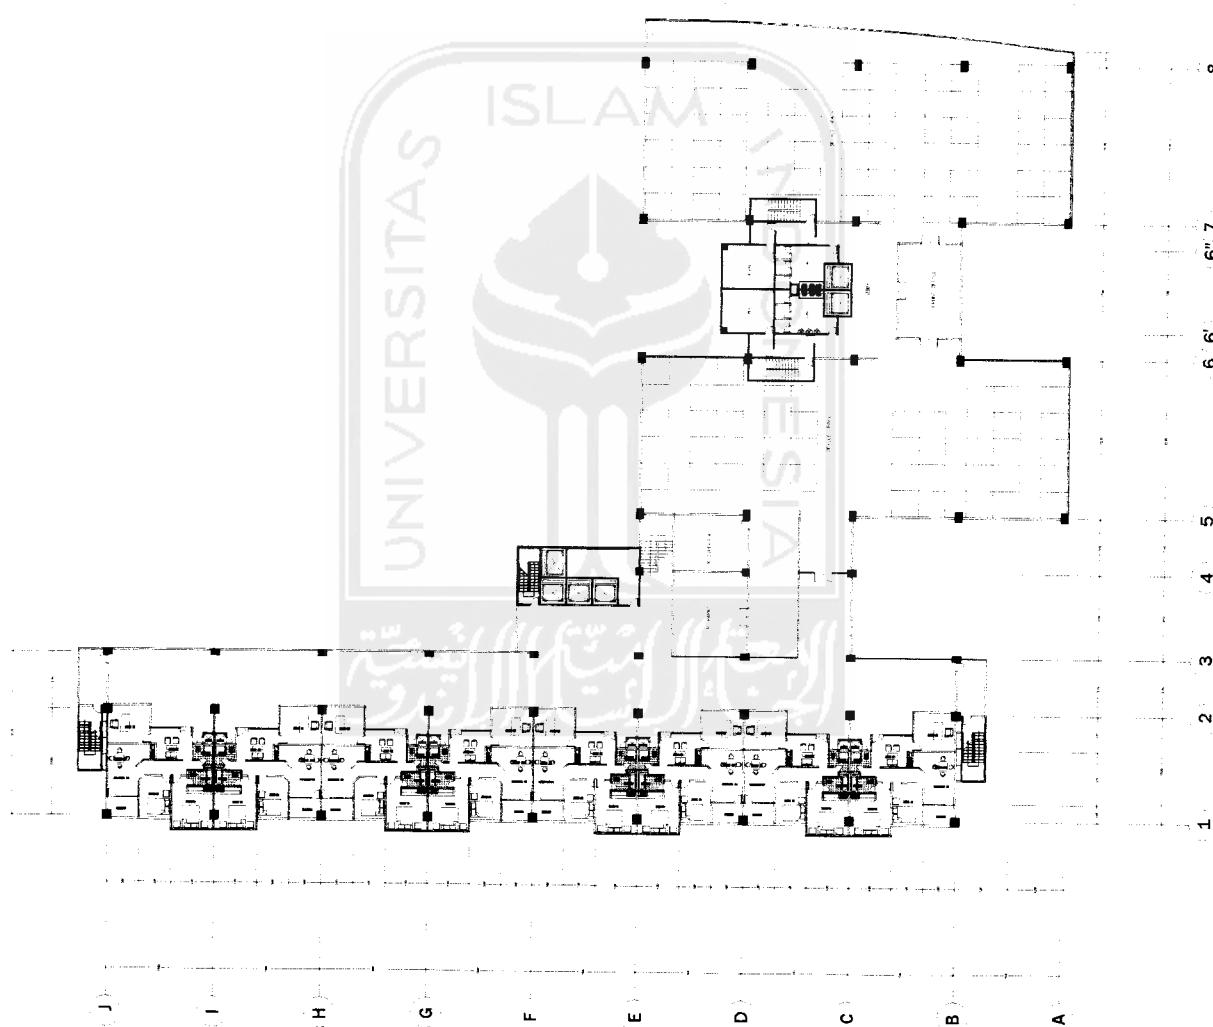PENGESAHAN



TUGAS AKHIR

PERIODIKAL TAHUNAN

PERIODE I
TAHUN ANALOGIK
2005/2006

APPARTEMENT DAN KANTOR SEWA DI

YOGYAKARTA

IDENTITAS MAHASISWA

NAMA : BIYO PRADITYO

NO. MHS : 01512 087

TTD :

DOSSEN PEMBIMBING

IR. ADIF WISMADE, MSc

NAMA GAMBAR : SKALA



1:250

DESKRIPSI 1:20
TYPICAL

Lantai 5-6

NO. LBR : JML LBR

PENGESAHAN

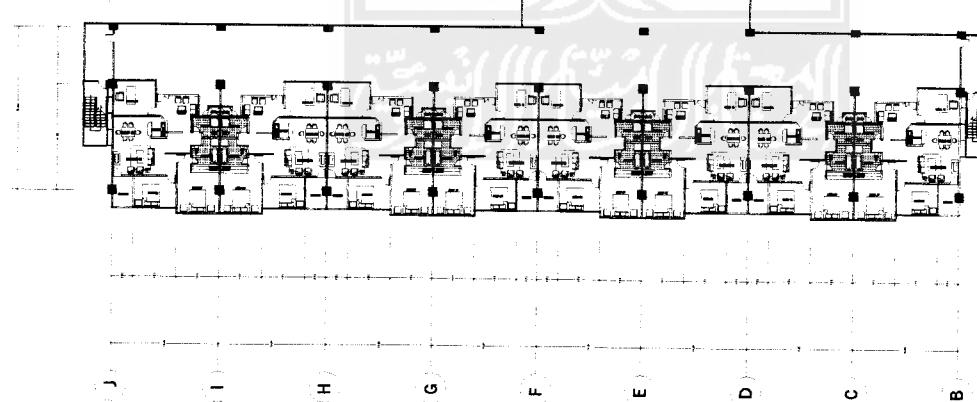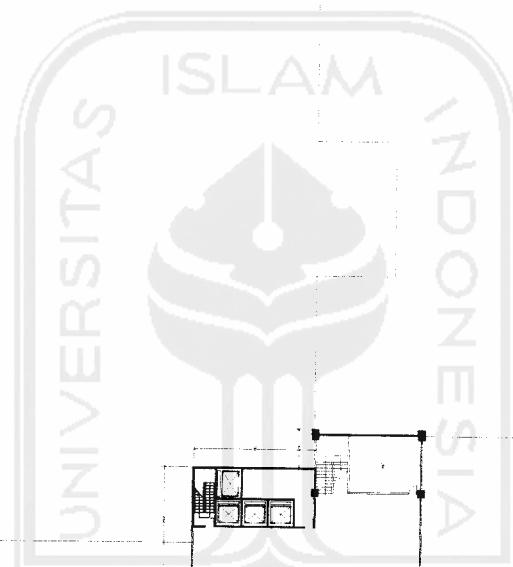

**TUGAS AKHIR**

PERENCANAAN DAN KONSTRUKSI RUMAH

PERIODE II

TAHUN AKADEMIK

2015/2016

**APARTEMEN DAN KANTOR SEWA DI
YOGYAKARTA****IDENTITAS MAHASISWA**

NAMA : BIYO PRADITO

NO. MATRIS : 013110487

TTD

DOSEN PEMBIMBING

IR. ARIF WISMADI, MSc

NAMA GAMBAR

SKALA

1:250


DEPAN Tipe 225

TYPICAL

Lantai 7-8

NO. LBR

JML LBR

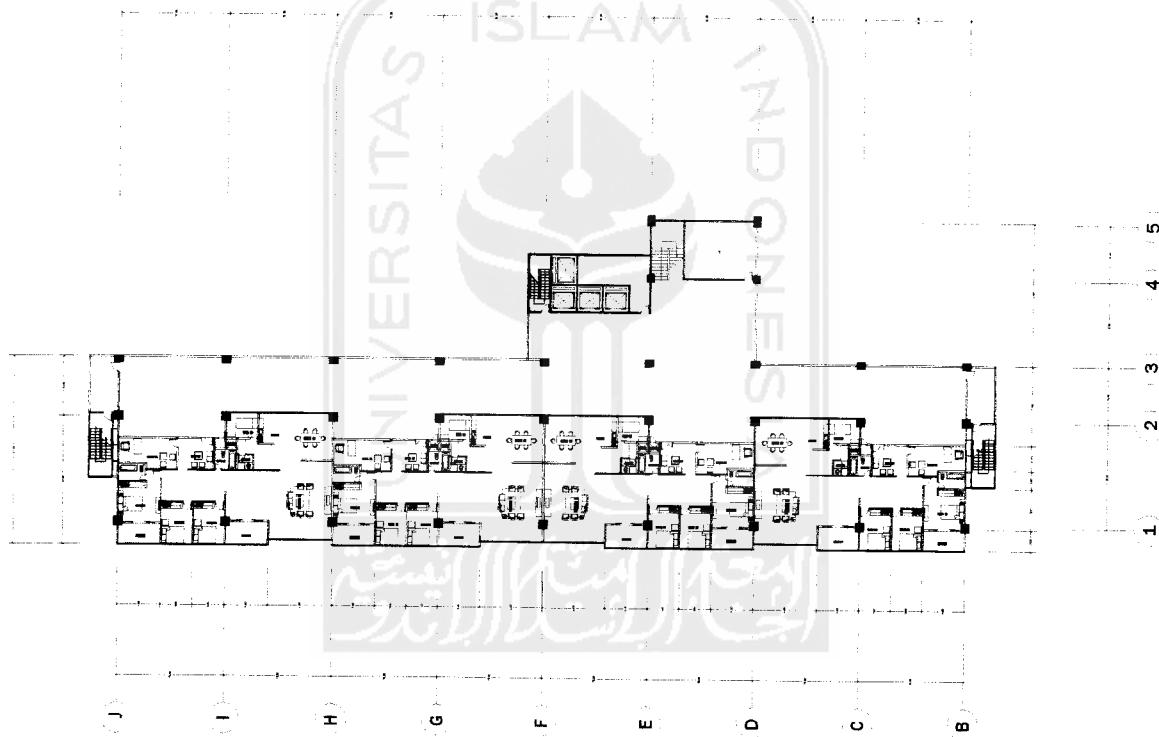PENGESAHAN

**TUGAS AKHIR**

PERENCANAAN DAN PEMERINTAHAN

PERIODE II
TAHUN AKADEMIK
2020/2021

APARTEMEN DAN KANTOR SEWA DI

YOGYAKARTA

PERENCANAAN DAN PEMERINTAHAN

IDENTITAS MAHASISWA

NAMA : BIMO PRADITYO

NO. MRS : 01.512.087

TTO

DOSSEN PEMBIMBING

IR. ARIF WISNADI, MSc.

NAMA GAMBAR

SHALAL


1.250

DENAH BASEMENT

NO. LBR

JML. LBR

PENGESAHAN

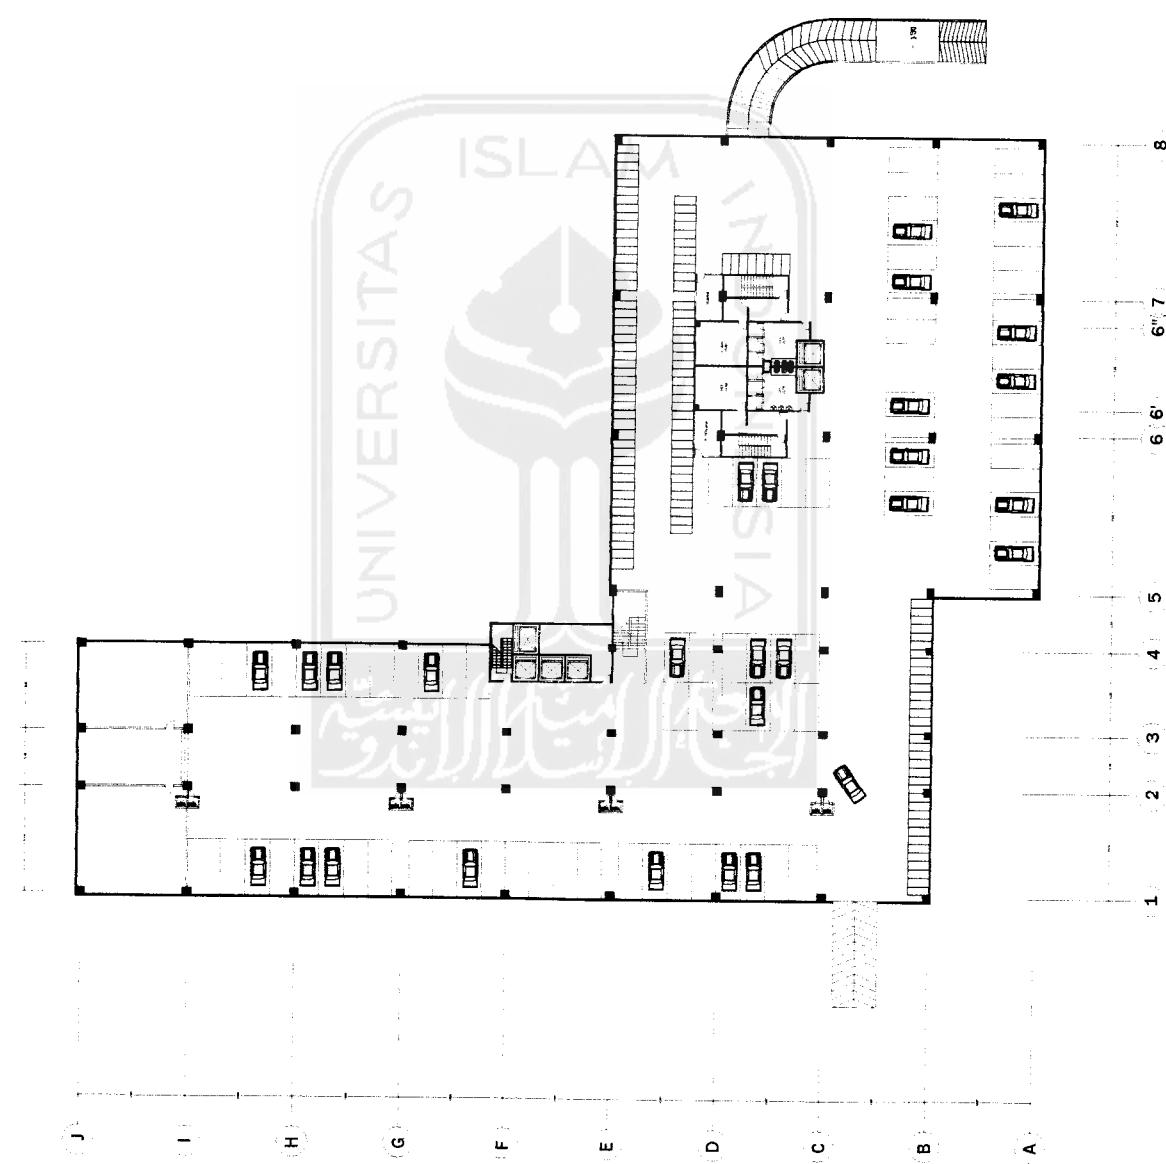



TUGAS AKHIR

POLITEKNIK ISLAM SYARIF HIDAYAH

PERIODE II
TAHUN AKADEMIK
2002/2003

APARTEMEN DAN KANTOR SEWA DI
YOGYAKARTA

DEPARTEMEN KONSEP MELALUI DESAIN DAN KONSEP

IDENTITAS MAHASISWA

NAMA : BINO PRADITYO
NO. MRS : 01.512.087
TTO :


DOKSEN PEMBIMBING
IR. ARIF WISMAADI, MSc

NAMA GAMBAR
SKALA : 1:250

RENCANA BALOK
LANTAI 1/2

NOLBR

PENGESAHAN

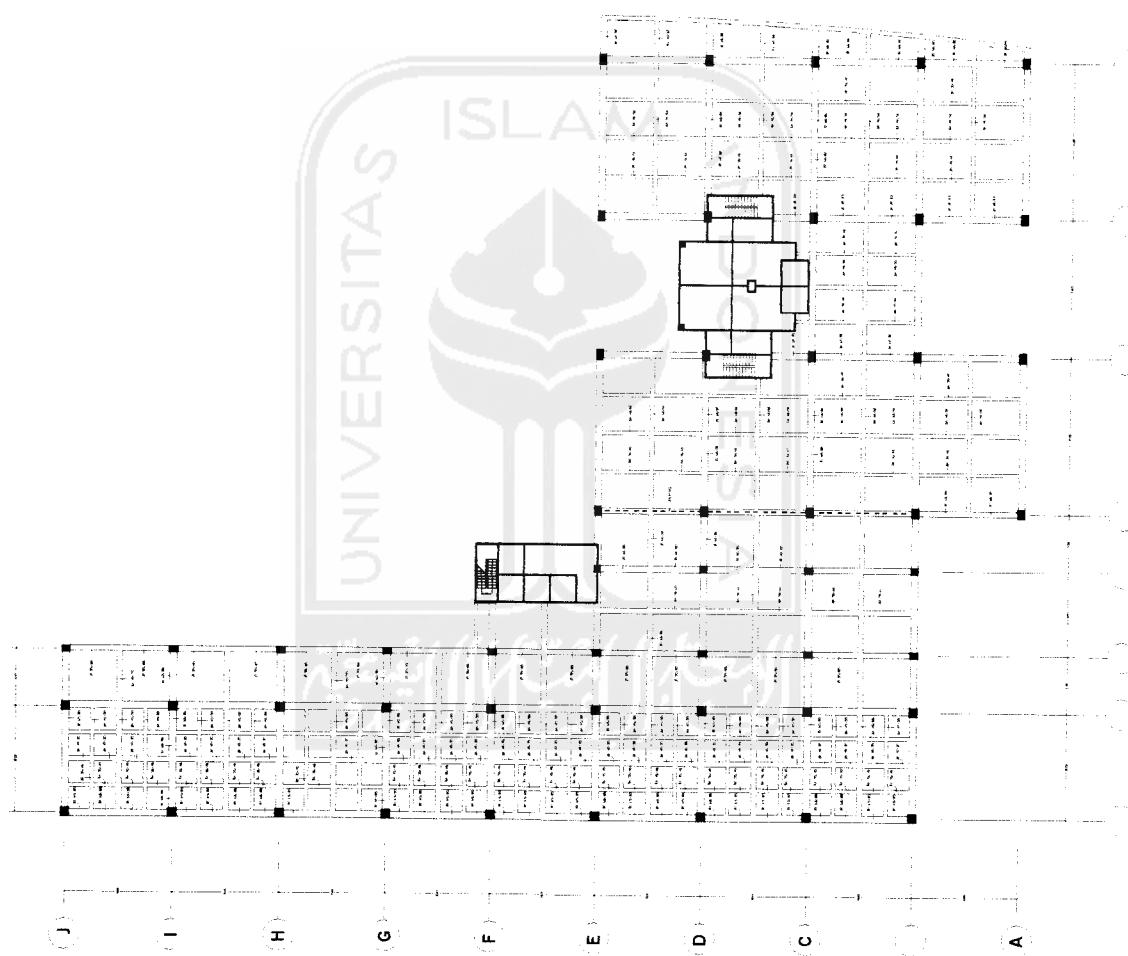


**TUGAS AKHIR**PERENCANAAN DAN PEMERINTAHAN
PERIODE "A"
TAHUN AKADEMIK
2020/2021**APARTEMEN DAN KANTOR SEWA DI
YOGYAKARTA****IDENTITAS MAHASISWA**NAMA : BIYO PRADITTO
NO. MRS : 01512 087
TTL :**DOSEN PEMBIMBING**IR. ARIF WISMAUDI, MSc
RENCANA BALOK
LANTAI 3SKALA : 1:250
NAMA GAMBAR :

NO. LBR :

JML. LBR :

PENGESAHAN :

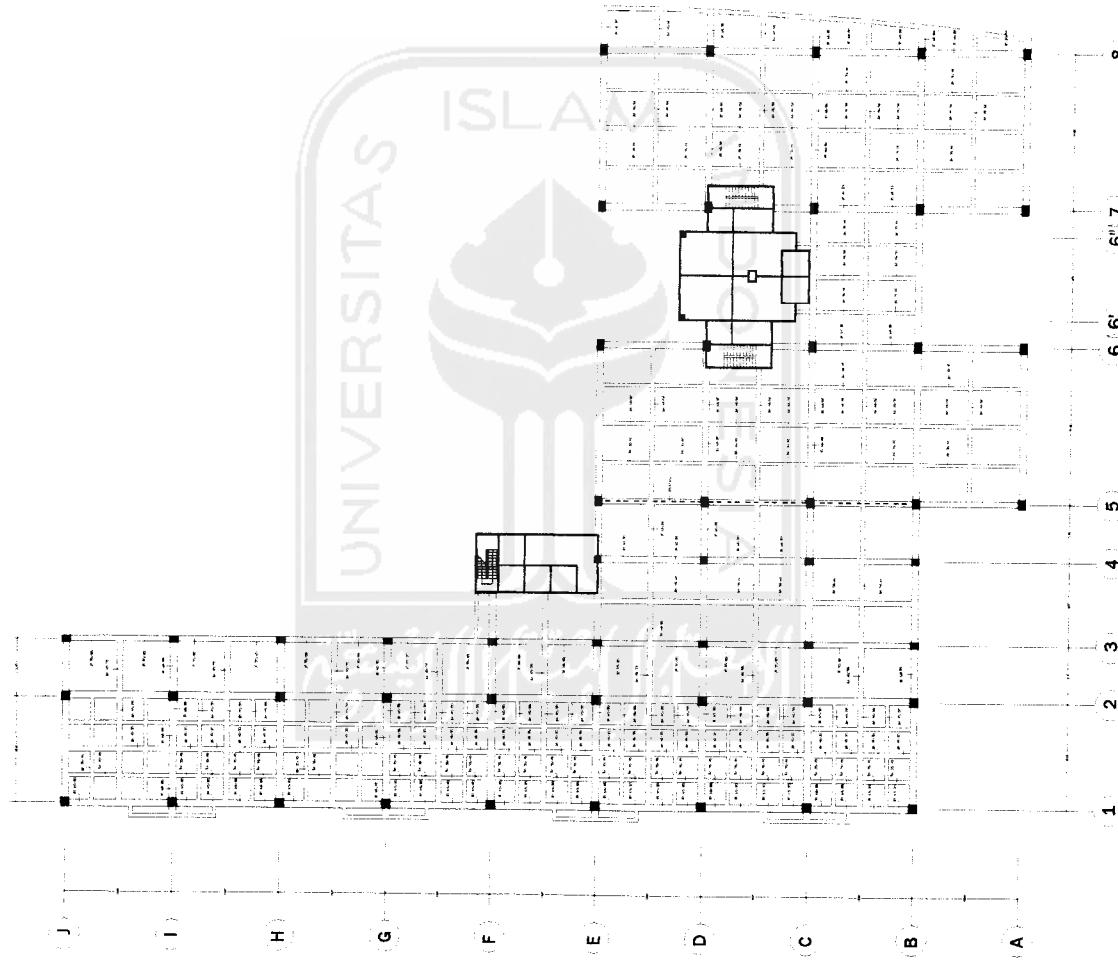

**TUGAS AKHIR**

JURUSAN ARQUITECTURA

FAKULTAS SAINS DAN TEKNOLOGI

UNIVERSITAS ISLAM NEGERI MELAKA

PERIODE IV

TAHUN KADEMIK

2002/2003

APARTEMEN DAN KANTOR SEWA DI YOGYAKARTA**IDENTITAS MAHASISWA**

NAMA : BIMO PRADITYO

NO. KRS : 01312 087

TTD

DOSEN PENINJING

IR. ARIFFISMAIDI, MSC.

NAMA GAMBAR

RENCANA BALOK


LANTAI 4

1:250

NO. LBR

JNL. LBR

PENGESAHAN

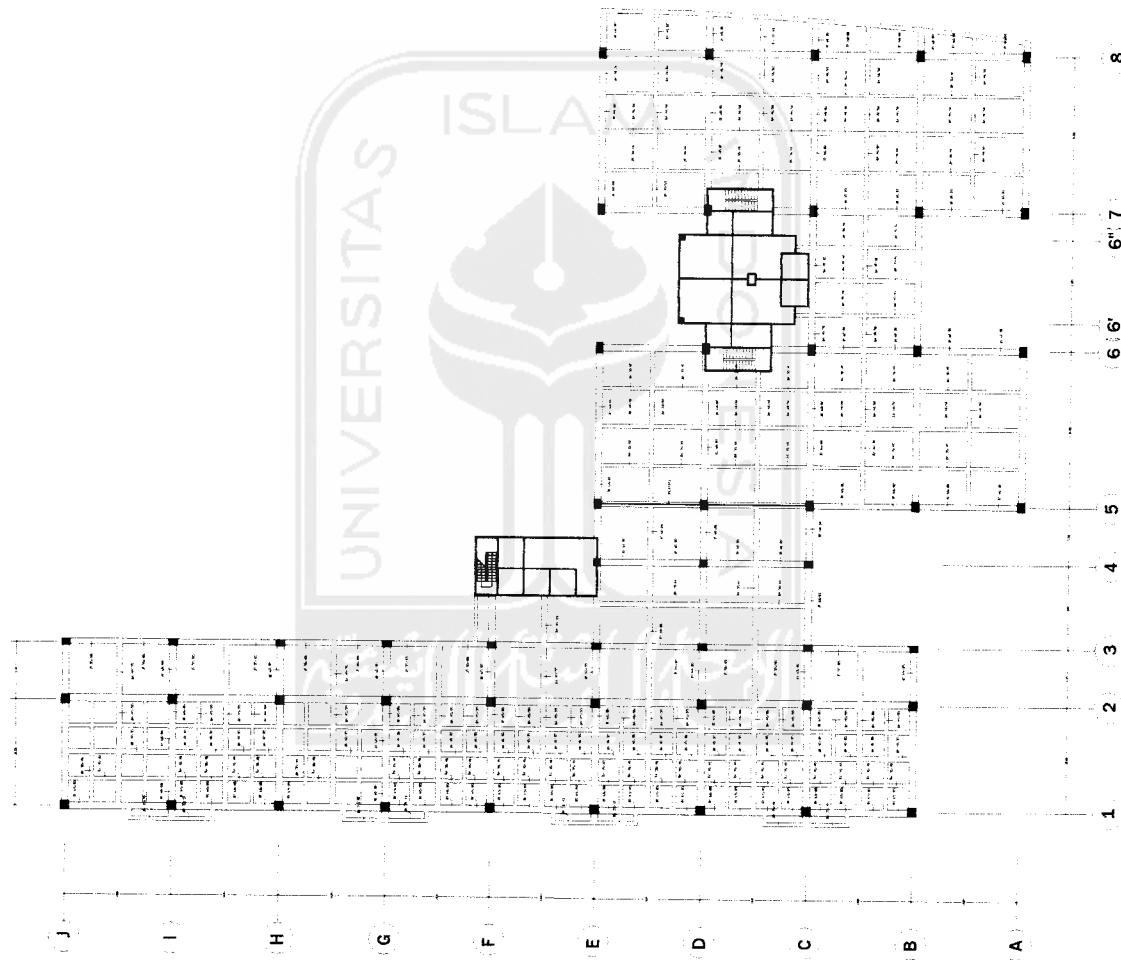

**TUGAS AKHIR**

PERENCANAAN DAN PEMERINTAHAN

PERIODE II

TAHUN AKADEMIK
2020/2021

APARTEMEN DAN KANTOR SEWA DI

YOGYAKARTA

PERENCANAAN DAN PEMERINTAHAN

PERENCANAAN KONSEP MELALUI DESAIN UNTUK KEMAJUAN

IDENTITAS MAHASISWA

NAMA : BIMO PRADITYO

NO. WNS : 01512 087

TTL :

DOSEN PEMERINTAHING

IR. ARIF WISMAO, MSc.

NAMA GAMBAR

SKALA

1:250

RENCANA BALOK

LANTAI 5-6

NO. LBR

JML LBR

PENGESAHAN



.....

1 2 3 4 5

RENCANA BALOK
LANTAI 5-6

1 2 3 4 5

(1) (2) (3) (4)

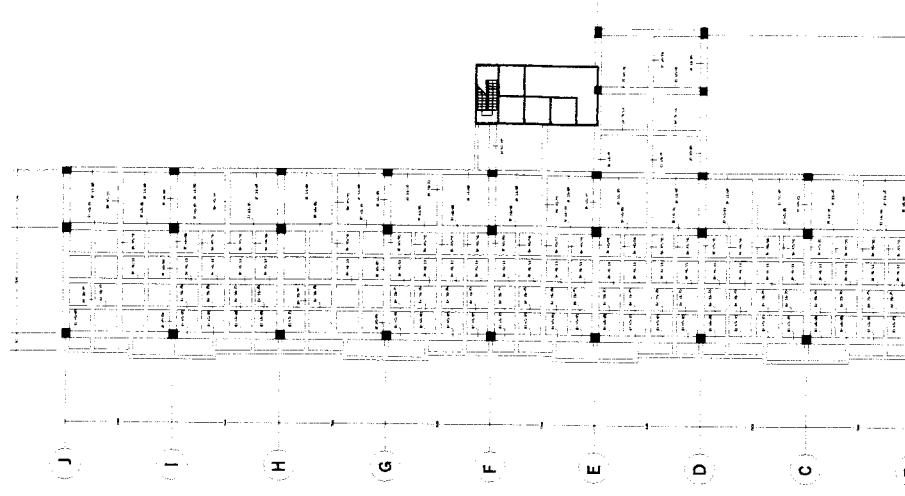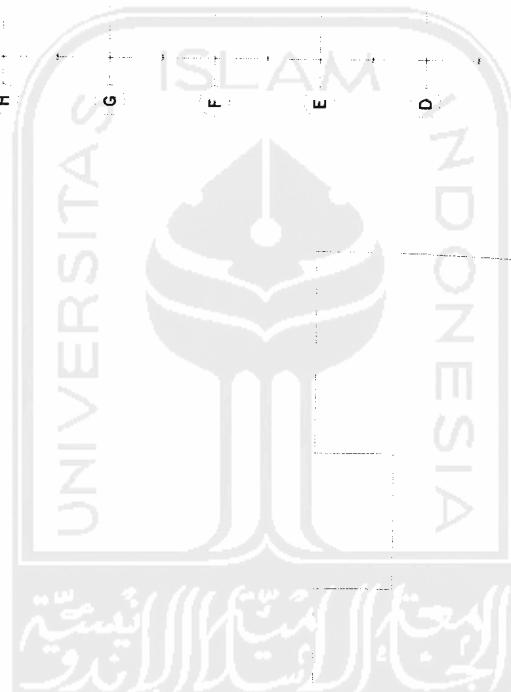

**TUGAS AKHIR**

VERBATIM INSTITUTE OF TECHNOLOGY

JAKARTA, INDONESIA

PERIODE II

TAHUN AKADEMIK

2005/2006

**APARTEMEN DAN KANTOR SEWA DI
YOGYAKARTA**

DESIGNER: DEDI WIDODO, S.P.T., M.S.

DESIGNER: DEDI WIDODO, S.P.T., M.S.

IDENTITAS MAHASISWA

NAMA : BIMO PRADITYO

NO. MHS : 01512087

TTL

DOSEN PEMBIMBING

IR. ARIE WISMAO, M.Sc.

NAMA GAMBAR


SKALA

1:250

POTONGAN C - C

NO. LBR


JML LBR

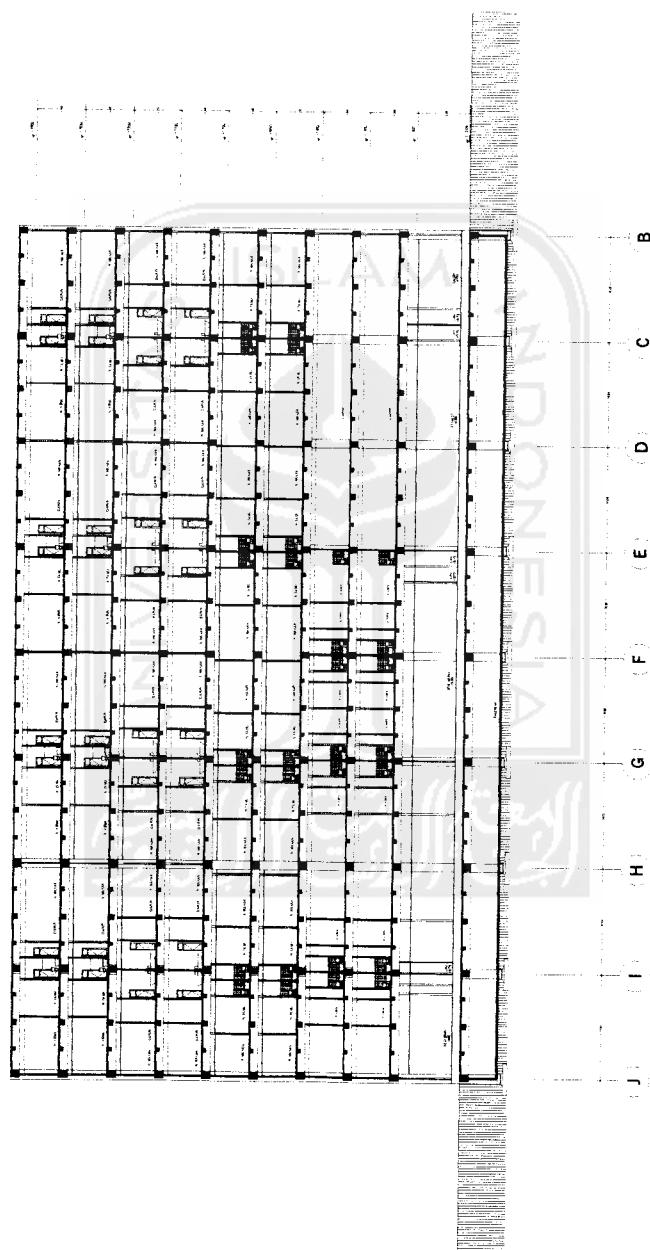PENGESAHAN

**TUGAS AKHIR**

SERTIFIKAT KERJA DAN KARYA

PERIODA II

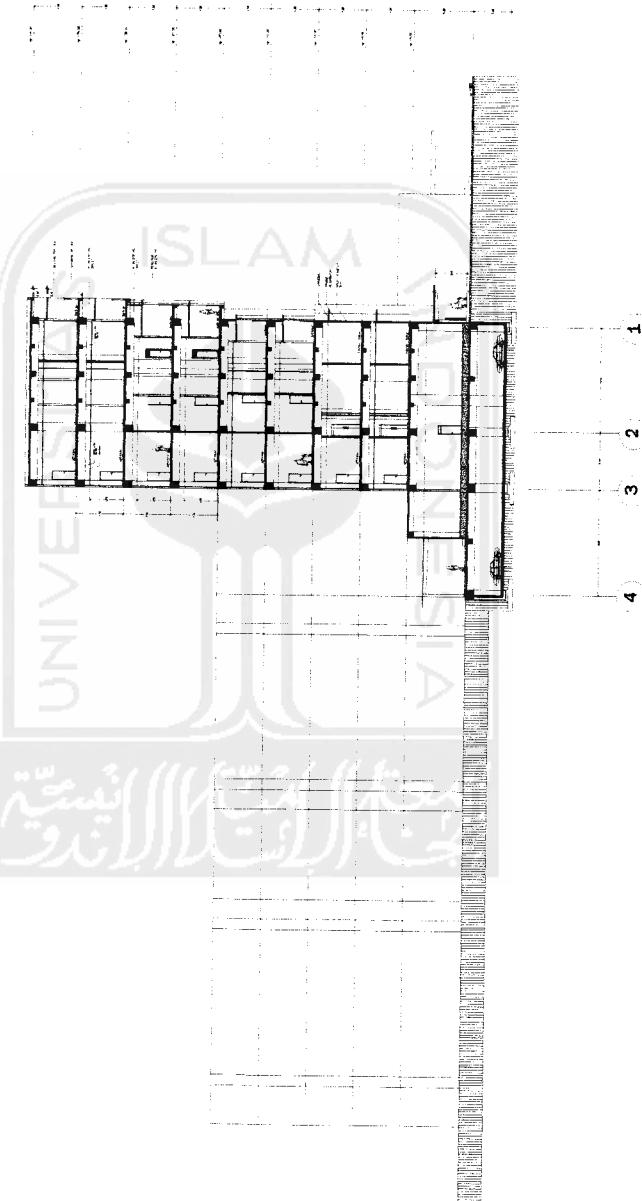TAHUN AKADEMIK
2005/2006**APPARTEMEN DAN KANTOR SEWA DI
YOGYAKARTA****IDENTITAS MAHASISWA****NAMA** : BIYO PRADITO**NO. MHS** : 01.512.087**TTD****DOSEN PEMERINTAHING****IR. ARE WISMAADI, MSc.****NAMA GAMBAR****SKALA****1:250****POTONGAN D-D****NO. LBR****JME.LBR****PENGESAHAN**

**TUGAS AKHIR**

FORMAT TUGAS AKHIR PADA PAPERNYA


DILAKUKAN PADA TAHUN 2004

**PERIODE II
TAHUN AKADEMIK
2005/2006**

APARTEMEN DAN KANTOR SEWA DI

YOGYAKARTA

WISATA

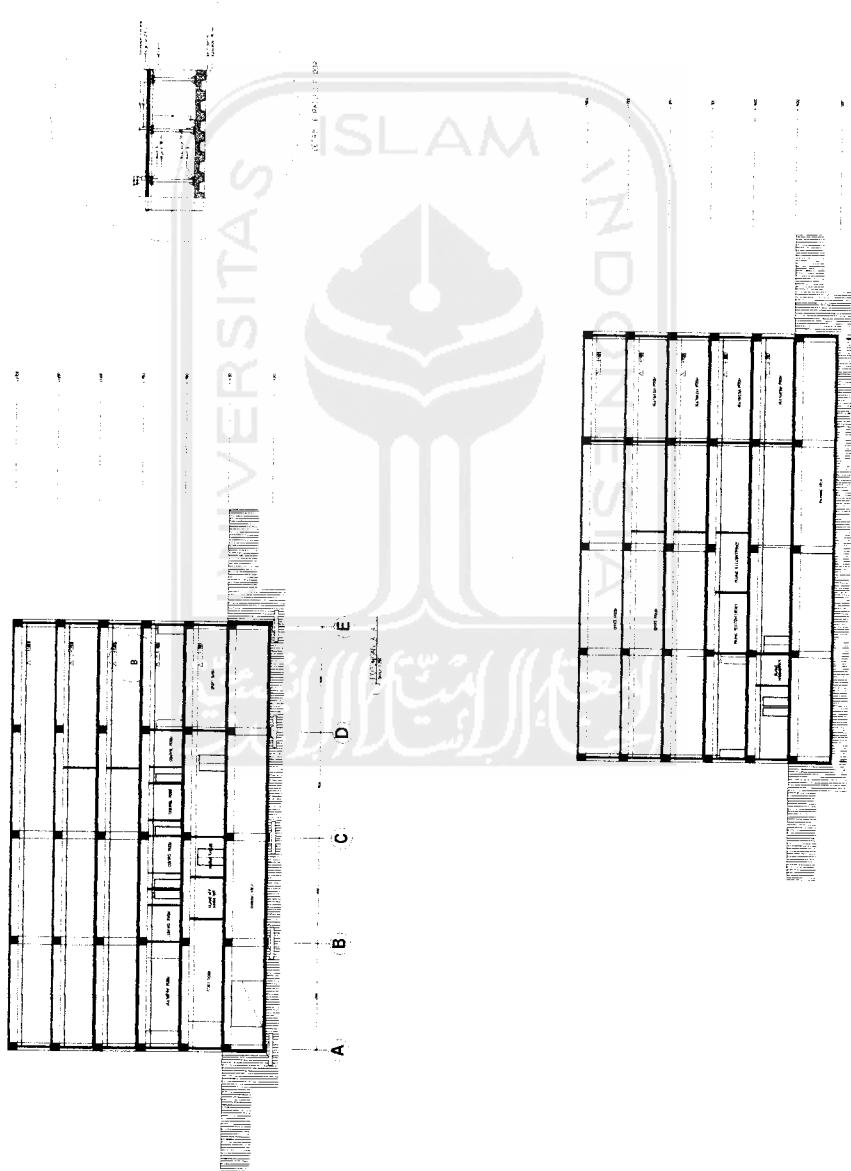IDENTITAS MAHASISWA**NAMA : BING PRADITYO****NO. NIM : 01.512.087****TTD :****DOSEN PEMBIMBING****IR. APIH WISNADI, MSc****NAMA GAMBAR****SKALA****1:250****POTONGAN****NO. LBR : JML LBR****PENGESAHAN**



TUGAS AKHIR

NARASI DESAIN ARSITEKTUR
PROSES DAN KONSEP DESAIN ARSITEKTUR
TAHUN AKADEMIK 2005/2006

PERIODE II
TAHUN AKADEMIK
2005/2006

APARTEMEN DAN KANTOR SEWA DI YOGYAKARTA

PERENCANAAN DAN PEMERINTAHAN
PROSES DAN KONSEP DESAIN ARSITEKTUR

IDENTITAS MAHASISWA

NAMA : BIMO RADITYO
NO. NIM : 01122007
TTD :

DOSSEN PEMBAKUING
IR. ARIE WISMAJU, MSc.

NAMA GAMBAR : KOLA
1:250



LAYOUT TYPE

NO. LBR : JML LBR



PENGESAHAN

Tipe 60

Tipe 120

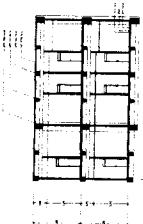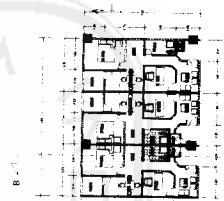

Tipe 225

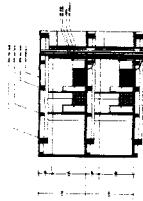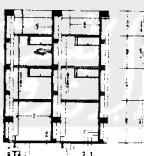

Tipe 90

Tipe 120

