

BAB II

SKEMATIK DESAIN

Latar Belakang



Meningkatnya kebutuhan rumah, terbatasnya lahan serta tingginya nilai lahan (dalam jumlah besar) menjadi fenomena yang umum terjadi hampir diseluruh kota - kota besar di Indonesia.

Rumah merupakan home base, pangkalan bagi manusia dimana semua kegiatan dalam kehidupan manusia bermula dan berakhir. Semakin pesatnya pertumbuhan akan perumahan di Jogjakarta, secara tidak langsung menimbulkan permasalahan khusus tentang penanganan dan pemanfaatan pemukiman ditinjau dari keterbatasan lahan, fasilitas infrastruktur, dan jumlah penduduk di Jogjakarta. Apartemen yang dibangun ini akan mendekati perbatasan pembangunan, membantu memecahkan masalah laju lintas, dan secara tidak langsung dapat meningkatkan taraf hidup penghuni apartemen dan masyarakat sekitarnya, setidaknya bagi para penghuni yang semula mempunyai tempat tinggal di luar Jogjakarta dapat mengurangi biaya transport setiap harinya.

Pengertian Judul



Apartemen berasal dari bahasa Inggris apartment yang berarti flat atau rumah perak. Beberapa pengertian tentang apartemen :

1. Apartemen adalah rumah tinggal yang berada pada bangunan bertingkat yang mempunyai ruang duduik, kamar mandi , kamar tidur dan lain - lain, dimana masing - masing unit dapat digunakan secara terpisah. (sumber : Alterra Octowani, TA 2002, hal 16)
2. Apartemen adalah semua jenis unit tempat tinggal keluarga (multiple family dwelling units), kecuali sebuah rumah tinggal yang berdiri sendiri bagi satu keluarga (single family dwelling unit). (sumber : Joseph De Chiara and Handcock Callender, Time Saver For Building Type, New York Mc. Graw Hill, 1988)
3. Apartemen merupakan bangunan yang terdiri dari tiga unit atau lebih rumah tinggal yang ada di dalamnya, yang merupakan suatu kehidupan bersama dalam lingkungan terbatas, dimana masing - masing unit hunian itu dapat digunakan atau dimiliki secara terpisah. (sumber : C. Goller, The American People Encyclopedia, New York, 1961)

Permasalahan

- **UMUM** Bagaimana mendapatkan konsep perencanaan dan perancangan arsitektur bangunan apartemen dengan penekanan pada perancangan arsitektur modern.

1. Bagaimana merancang penampilan bangunan apartemen sebagai area hunian dengan penekanan pada perancangan arsitektur modern,
2. Bagaimana merancang tata ruang (ruang dalam dan ruang luar) yang nyaman agar dapat tercipta kontak sosial antar penghuni apartemen dengan penekanan pada perancangan arsitektur modern.

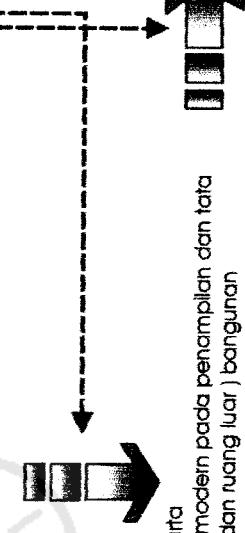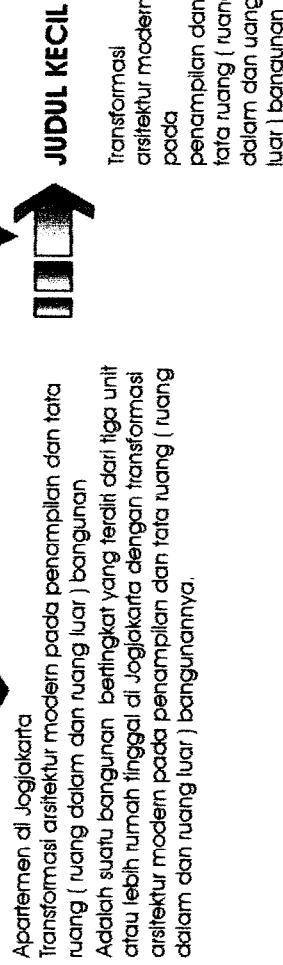



APARTEMEN DI LOCAYA DATA

1. Kata MODERN menurut Nurdayu M. TA UJI 2004 adalah hal yang terbaru, sesuatu yang dimulai serta tata cara berkiprah dalam melihat perkembangan baru sesuai tuntutan jaman.





2. Arsitektur modern menurut Tri Yogyo Parmungkas, TA UJI 2003 adalah gaya arsitektur dengan dasar pemikiran pada rasionalisme penggunaan teknologi, mewujudkan bentuk - bentuk yang dianggap tidak rasional, dan menggundakan rasionalisme untuk menepis elemen - elemen yang tidak bersyurga.

3. Perkembangan arsitektur modern mengalami perubahan untuk menuju ke modern dan terbagi menjadi beberapa bagian yaitu : primitif, tradisional, klasik barat dan modern. Pengertian modern identik dengan teknologi tinggi yang srat dengan revolusi pemenuhan baru. "arsitektur suatu massa menunjukan teknologi yang ada pada massa itu". Secara umum arsitektur modern mempunyai prinsip sama yaitu idealologi bentuk mencakup fungsional untuk setiap manusia.
(Sumber : Nurdayu, Riyana M. TA UJI 2004)

4. Kesimpulan dari bangunan modern adalah

- Material**
Penggunaan material - material fabrikasi seperti baja, dingding ikaca, dll. Penggunaan material tersebut harus sesuai dengan fungsi nya, bukan hanya sebagai unsur estetika saja.
- Bentukan massa**
Secara global banyak menggunakan bentuk persegi dan lengkungan. Bentukan massa yang fungsional dengan meminimalisir ornamen - ornamen yang fungsional (Form Follow Function).
- Sistem struktur**
Menggunakan sistem struktur seperti struktur rangka beton bertulang
- Kesan bangunan** ringan, minimalis, dan monumental

Arsitektur Modern

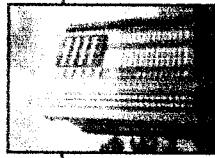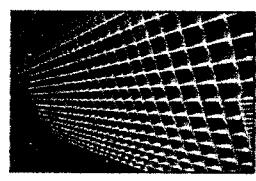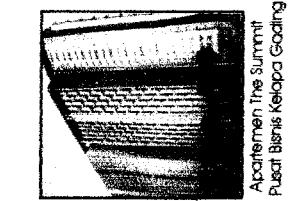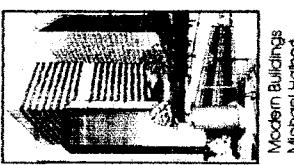

Modern Buildings
Michael Habibi

Shell Building, London

Apartment The Summit
Di Pusat Bisnis Kerajaan Gading

Millbank Building, London

Centre Point, London

Centre Point, London

Apartmenten The View Executive Residences
Di Jakarta

SKEMATIK DESAIN


PATENEN DAGO AKARTA



卷之三

ESTATE PLANNING

卷之三

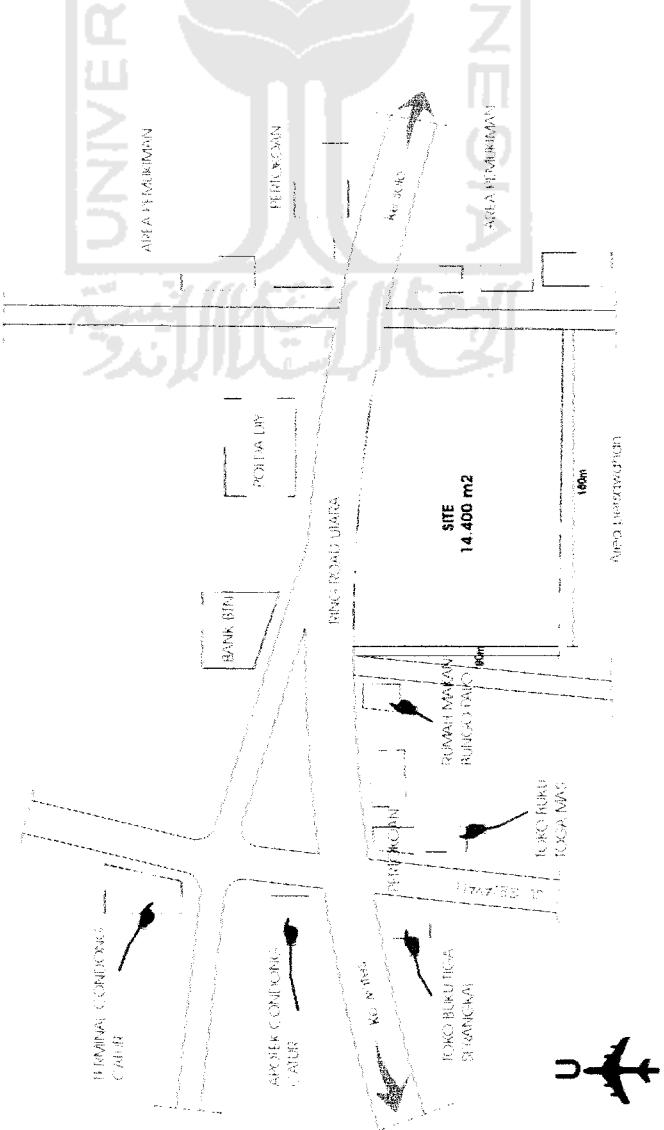

Site termosuk dalam wilayah Depok, Sleman, jogjakarta.
koefisien crosor bantuan nonva = 50,75%.


Batas - batas site	: berbatasan dengan jalan Ring Road Utara dan kantir DVI
Sebelah utara	: berbatasan dengan area persawahan dan pemukul penduduk
Sebelah selatan	: berbatasan dengan area permukiman penduduk
Sebelah timur	: berbatasan dengan rumah makan Bungo Palio
Sebelah barat	

Luwasan Site:
160 m x 130 m = 20 800m² (2.08 Ha)

APARTEMENT DI JOGJA KARTA


ANALISIS SITE

View

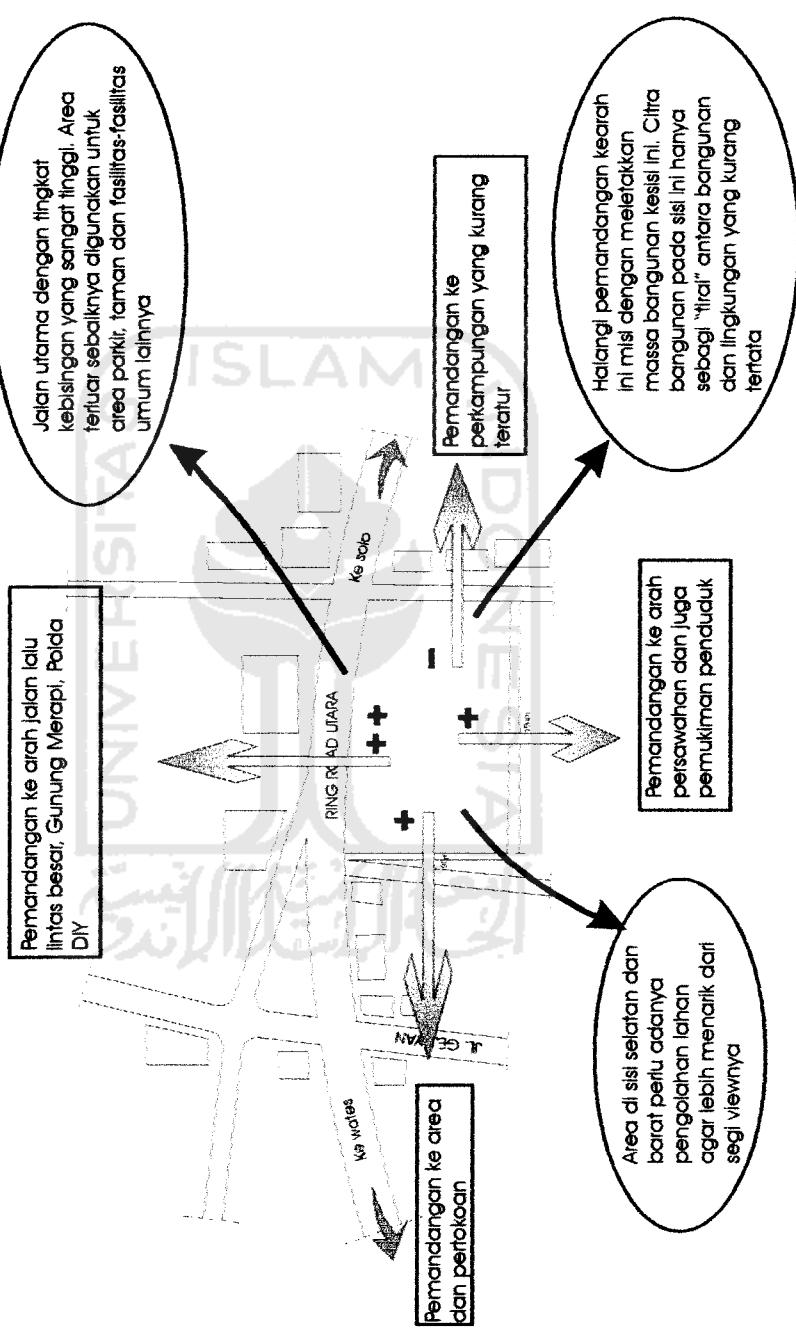

Jalan arteri ini merupakan jalur lalulintas 2 arah yang ramai. Ada pemisahan jalur cepat dan jalur lambat

- Aktifitas sirkulasi di dalam site:
Dilakukan pemisahan jalur bagi kendaraan bermotor dan pejalan kaki agar tercipta keamanan dan kenyamanan bagi pejalan kaki dan dapat dilakukan pengolahan ruang luar sebagai tempat kontak sosial seperti taman, tempat duduk, area bermain.
- Pejalan kaki:
Belum adanya trotoar pada ruas jalan sehingga menimbulkan rasa tidak nyaman dalam berjalan. Sarana angkutan bagi pejalan kaki yang masuk dan keluar site sudah baik dan lengkap

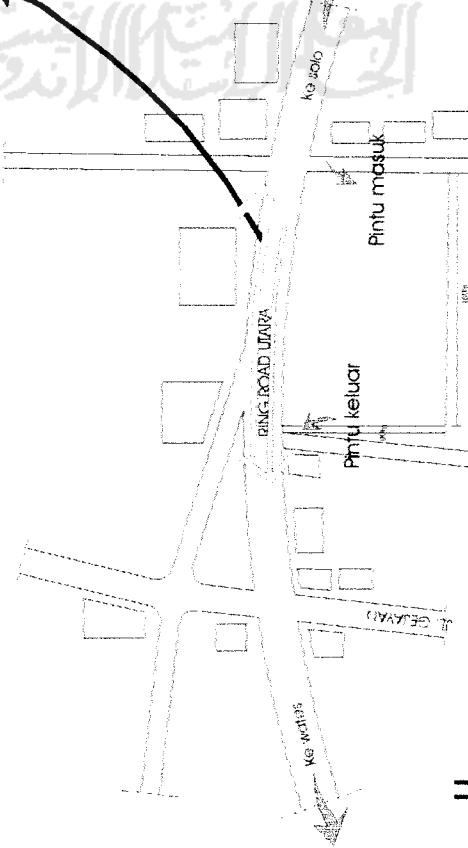

Pintu masuk dan keluar site melalui jalan lingkungan yang berada pada samping kanan dan kiri site karena tidak memungkinkan bukaan bukaan jalan ring road utara yang sangat ramai.



ANALISIS SITE

Kebisingan



Kebisingan dengan level yang sangat tinggi karena letaknya berada di pinggir jalan arteri dengan tingkat lalu lintas besar

Sebagai faktor peredam akan kebisingan yang sangat tinggi maka perletakan bangunan tidak terlalu depan atau tidak terlalu dekat dengan jalan

Tingkat kebisingan sedang karena hanya berupa jalan lingkungan yang kecil


Sedangkan pada sisi selatan, barat, dan timur walaupun tingkat kebisingannya tidak terlalu tinggi masih diperlukan penamanan pohon sebagai peredam dan meraikkan ruangan publik dan semi publik sebagai penerima kebisingan secara langsung

Faktor peredam lain adalah penamanan pohon

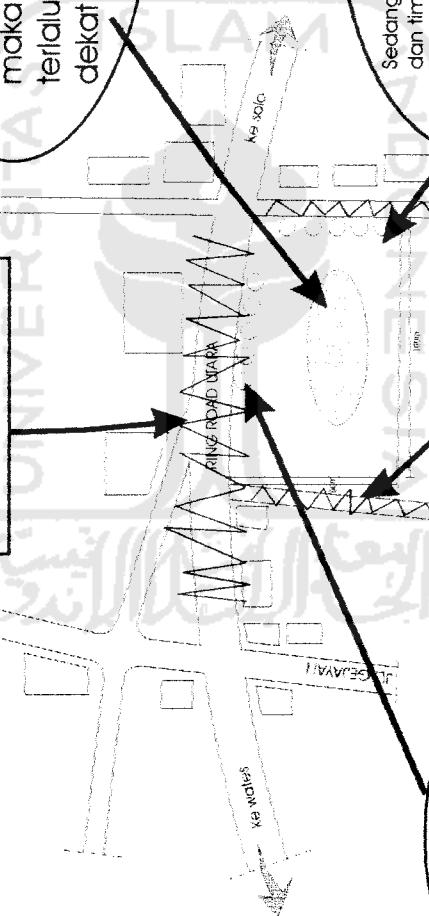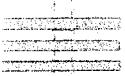


ANALISIS SITE . . .

Lintasan Matahari

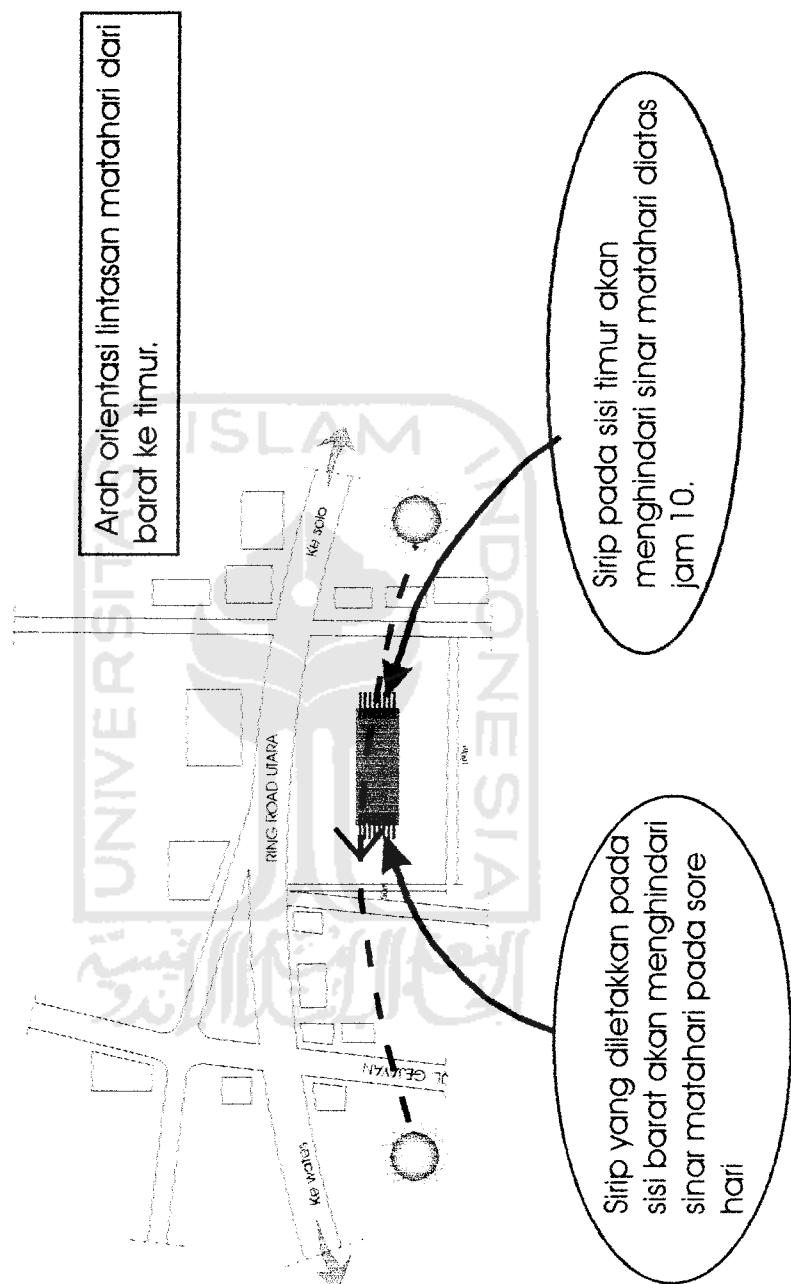

ANALYSIS SITE

Resapan dan Drainase

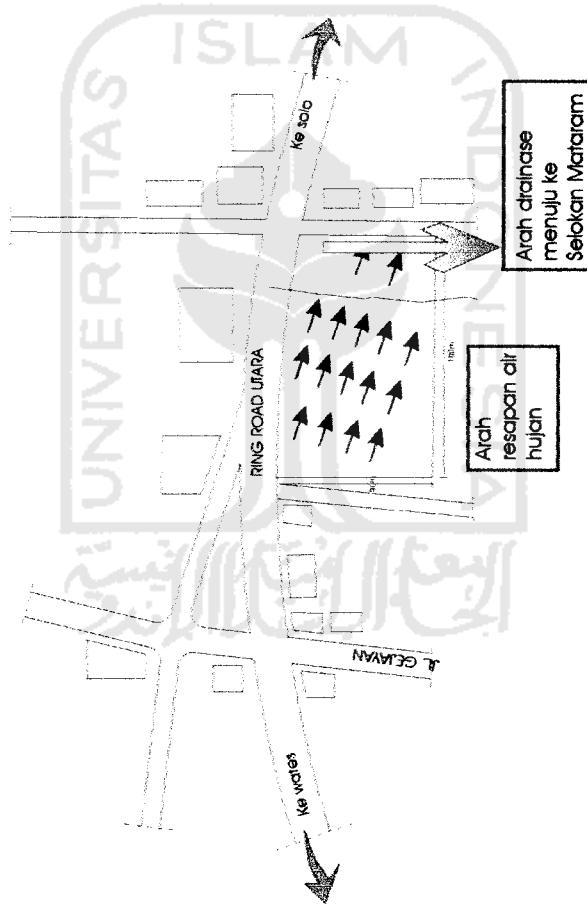




WILHELM OGOGAKWA
AND THE HUN

卷之三

ANALYSIS SITE

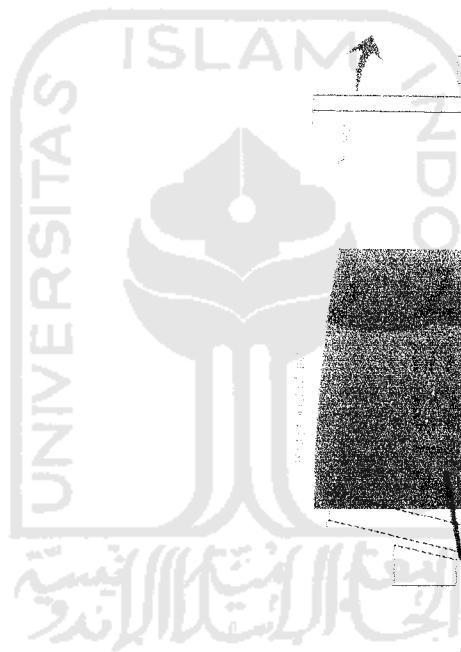

the first time that the term "Orientalism" was used in this context, and it has since become a widely used term in the study of the Middle East. The concept of Orientalism has been applied to a wide range of fields, including literature, art, history, and politics. It has also been used to describe the way in which Western cultures have historically viewed and represented non-Western cultures.



卷之三



2.2 Analisa Pelaku, Kegiatan, dan Kebutuhan Ruang

Kelompok Ruang dan Pelaku		Macam Kegiatan	Kebutuhan Ruang	Zona
HUNIAN	~penghuni	Tidur, istirahat	Kamar tidur	Privat
		Mandi	KM/WC	
		Menerima tamu	Ruang tamu	
		Bersantai	Ruang santai	
		Memasak	Dapur	
		Menyimpan barang	Gudang	
PENGELOLA & OPERASIONAL	~Pengelola ~Karyawan	Menunggu	Ruang tunggu	Semi privat
		Menerima tamu	Ruang tamu	
		Mengadakan pertemuan	Ruang rapat	
		Pengelolaan administrasi	>Ruang general manager >Ruang sekretariat	
		Menyimpan barang	Gudang	
		Bilas	Lavatory	
PELAYANAN	~Pengelola ~Karyawan ~Umum ~Penghuni	Menunggu	Ruang tunggu/Lobby	Semi privat
		Memperoleh informasi	>Ruang Receptionist >Ruang informasi	
		Beribadah	Musholla	
		Mencuci	Ruang laundry	
		Utilitas	>Ruang MEE >Ruang Genset >Ruang AHU & Chiller >Water treatment >Shaft pipa >Shaft sampah	
		Menyimpan barang	Gudang	
		Menjaga keamanan	Ruang satpam	
		Parkir	Area parkir penghuni	

Sumber : Analisa




FASILITAS/JASA	~Penghuni ~Pengelola ~Karyawan ~Umum	Berbelanja	Mini market	Semi publik
		Makan, minum	Restaurant, café	
		Menyiapkan makanan	>Dapur >Gudang alat >Lavatory	
		Berobat	Poliklinik	
		Menunggu	Ruang tunggu	
		Membeli obat	Apotek	
		Berkomunikasi	Wartel	
		Mengirim surat	Kantor pos	
		Transaksi keuangan	ATM/Bank	
		Perawatan diri	Salon, sauna	
REKREASI & OLAHRAGA	~Penghuni ~Pengelola	Berenang	Kolam renang	Semi privat
		Tennis	Lapangan tennis	
		Ganti pakaian	Ruang ganti	
		Bilas	Lavatory	
		Menyimpan barang	>Locker >Gudang	
		Menunggu	Ruang tunggu	
		Mengelola kegiatan	Ruang pengelola	
		Fitness	Fitness center	
		Senam	Ruang senam	
UMUM	~Umum	Parkir	Area parkir umum,pengelola,karyawan	Publik
		Bilas	Lavatory	
		Rekreasi, bermain anak	Fasilitas rekreasi, tempat bermain anak	


Sumber : Analisa

2.3 Alur Kegiatan

Penghuni :

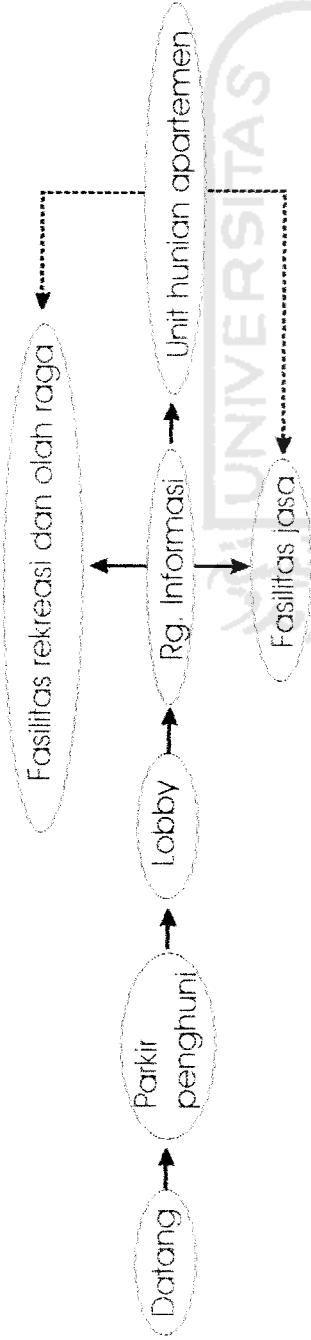



Pengelola dan karyawan

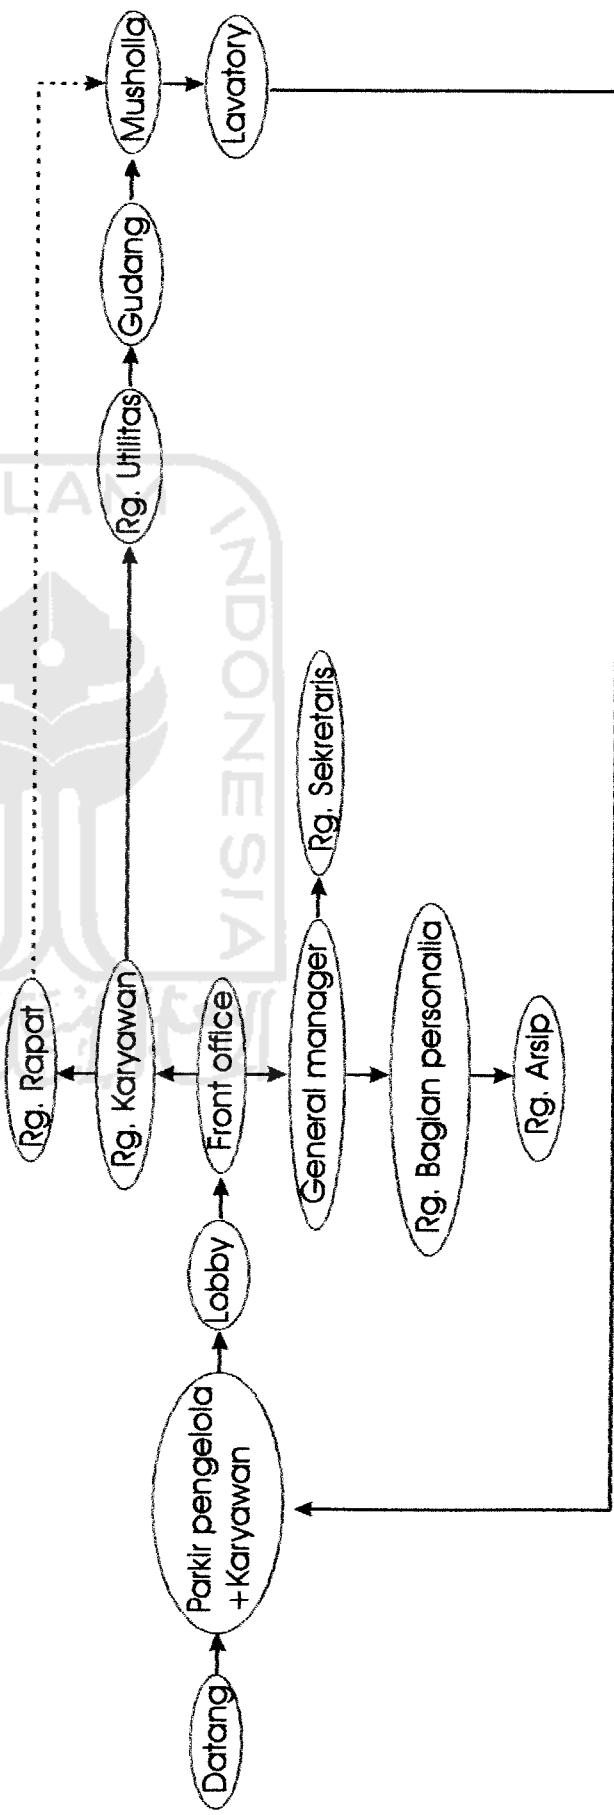



APARTEMEN DI JOGJAKARTA

Pengunjung :

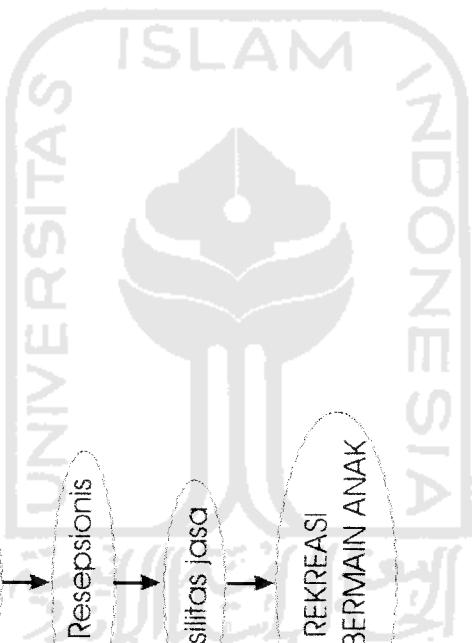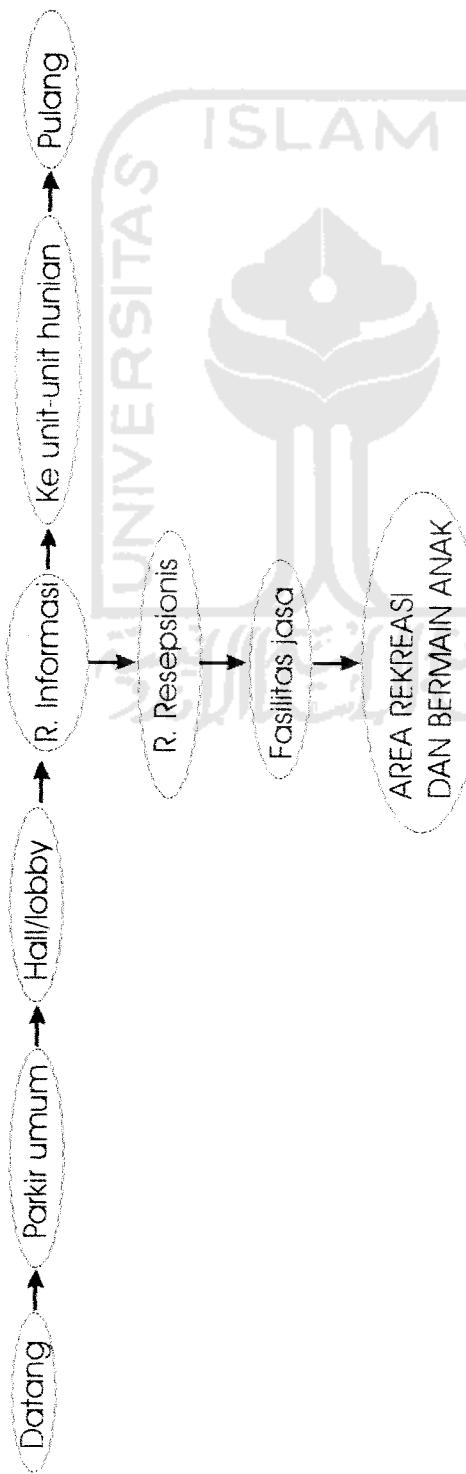

2.4 Standar Minimal Unit Hunian

KARAKTERISTIK UMUM	1 KAMAR TIDUR	2 KAMAR TIDUR	3 KAMAR TIDUR	4 KAMAR TIDUR
	Sebuah apartemen kecil, yang elemen ruangnya terpisah-pisah tapi masih dalam 1 unit hunian	Merupakan sebuah apartemen untuk keluarga. Hunian ini memiliki fasilitas dapur lengkap dengan ruang makan yang terpisah, KM/WC, dan ruang penyimpanan / gudang	Apartemen untuk keluarga dengan anak-anak yang sudah-tumbuh dewasa	Apartemen untuk bentuk keluarga besar
ELEMEN	>Ruang keluarga >Ruang makan >Dapur kecil >Kamar tidur utama >KM/WC >Ruang tamu >Balkon	>Ruang keluarga >Ruang makan >Dapur >Kamar tidur utama >1 Kamar tidur tambahan >KM/WC >Ruang tamu >Balkon	>Ruang keluarga >Ruang makan >Dapur >Kamar tidur utama >2 Kamar tidur tambahan >KM/WC >Ruang tamu >Balkon	>Ruang keluarga >Ruang makan >Dapur >Kamar tidur utama >3 Kamar tidur tambahan >KM/WC >Ruang tamu >Balkon
FASILITAS KM/WC	1 KM/WC (3 fixtures)	1 KM/WC (4 fixtures)	1-2 KM/WC	2 KM/WC
SITE	38-56m ²	56-75m ²	75-103m ²	103-140m ²
JML PENGHUNI	1-2 orang	3-4 orang	4-6 orang	6-8 orang
TIPE / KARAKTE RISTIK PENGHUNI	>Single / bujangan tua dan muda >Pasangan muda >Keluarga dengan 1 anak kecil	>Keluarga dengan 1-2 anak kecil >Pasangan muda >Keluarga dengan 1 anak kecil	>Keluarga dengan 2-4 anak >Pasangan muda yang tinggal bersama-sama saudara / sanak famili(baik tua/muda)	>Keluarga yang tinggal bersama orang tua atau saudara
RENCANA PER TIMBANGAN	Diperlukan adanya fasilitas berma in untuk anak-anak	Diperlukan sebuah fasilitas sekolah untuk anak-anak dan rekreasi	Diperlukan sebuah fasilitas sekolah untuk anak-anak dan rekreasi	Diperlukan sebuah fasilitas sekolah lah untuk anak-anak dan rekreasi
LUASAN PARKIR	1mobil / unit hunian	1 mobil / unit hunian	1-2 mobil / unit hunian	2 mobil / unit hunian

Sumber : Time Saver Standards for Housing and Residential Development



2.5 PROGRAM BESARAN RUANG

2.5.1 KEGIATAN UTAMA

Analisa Besaran Ruang Kegiatan Utama

NAMA RUANG	KAPASITAS	LUASAN	LUAS	SIRKULASI		TOTAL
				20%	TOTAL	
APARTEMEN DGN 1 KAMAR TIDUR.U.H						
~Kamar tidur utama	2 org	4x3	12m ²			
KM/MC	1 org	1.6x1.8	2.88m ²			
~Ruang keluarga	4 org	3.5X3.5	12.25m ²			
~Ruang makan	4 org	4x3	12m ²			
~Dapur kecil	2 org	2.5x2.5	6.25m ²			
~KM/MC	1 org	2.5x1.75	4.375m ²			
~Ruang tamu	4 org	3x5	15m ²			
~Balkon	6 org	2.5x4.5	11.5m ²			
			76.255m ²	15.251m ²	91.506m ²	

APARTEMEN DGN 2 KAMAR TIDUR.U.H		APARTEMEN DGN 3 KAMAR TIDUR.U.H	
~Kamar tidur utama	2 org	2 org	4x3
KM/MC	1 org	1 org	1.6x1.8
~Kamar tidur tamb.1	2 org	2 org	3,6x2.5
~Ruang keluarga	5 org	6 org	3.5x4
~Ruang makan	4 org	4 org	4x3
Dapur	4 org	4 org	3.25x2.5
KM/MC	1 org	1 org	2.5x1.75
~Ruang tamu	5 org	5 org	3x6
~Balkon	6 org	6 org	2.5x4.6
			91.88m ²
			18.376m ²
			110.256m ²

NAMA RUANG	KAPASITAS	LUASAN	LUAS	SIRKULASI		TOTAL
				20%	TOTAL	
APARTEMEN DGN 1 KAMAR TIDUR.U.H						
~Kamar tidur utama	2 org	4x3	12m ²			
KM/MC	1 org	1.6x1.8	2.88m ²			
~Ruang keluarga	4 org	3.5X3.5	12.25m ²			
~Ruang makan	4 org	4x3	12m ²			
~Dapur kecil	2 org	2.5x2.5	6.25m ²			
~KM/MC	1 org	2.5x1.75	4.375m ²			
~Ruang tamu	4 org	3x5	15m ²			
~Balkon	6 org	2.5x4.5	11.5m ²			
			76.255m ²	15.251m ²	91.506m ²	

APARTEMEN DI JOGJAKARTA

APARTEMEN DGN 4 KAMAR TIDUR/U.H			
-Kamar tidur utama	2 org	4x3	12m ²
KMWC	1 org	1,6x1,8	2,88m ²
-Kamar tidur tamb.1	2 org	3x3	9m ²
-Kamar tidur tamb.2	2 org	2,5x3,6	9m ²
-Kamar tidur tamb.3	1 org	2,5x3,2	8m ²
-Ruang keluarga	7 org	3,5x4	14m ²
-Ruang makan	7 org	4,5x3	13,5m ²
-Dapur	6 org	3x2,5	7,5m ²
-KMWC	1 org	2,5x1,75	4,375m ²
-Ruang tamu	6 org	2,8x6	16,8m ²
-Balkon	5 org	2,5x4,4	11m ²
		108,055m ²	21.611m ²
		129,666m ²	

APARTEMEN DGN 4 KAMAR TIDUR.U.H (HUNIAN LUX)			
-Kamar tidur utama	2 org	4x3	12m ²
KMWC	1 org	1,6x1,8	2,88m ²
-Kamar tidur tamb.1	2 org	3,6x3	10,8m ²
-Kamar tidur tamb.2	2 org	3,6x2,5	9m ²
-Kamar tidur tamb.3	2 org	3,6x2,5	9m ²
-Ruang keluarga	8 org	3,5x4	14m ²
-Ruang makan	8 org	5x3	15m ²
-Dapur	6 org	3x2,5	7,5m ²
-KMWC	1 org	2,5x1,75	4,375m ²
-Ruang tamu	7 org	3,2x6	19,2m ²
-Balkon	6 org	2,5x4,6	11,5m ²
		115,255m ²	23,051m ²
		138,306m ²	

2.5.2 KEGIATAN PENUNJANG

KEBUTUHAN RUANG PADA KEGIATAN PENUNJANG DIBAGI MENJADI 5 KELOMPOK BESAR YAITU:

A. RUANG KEGIATAN PENGELOLA DAN OPERASIONAL DENGAN LUASAN TOTAL 240,04 M².

KELOMPOK DAN KEBUTUHAN RUANG	PENGELOLA DAN OPERASIONAL	STANDART	KAPASITAS	LUAS	SIRKULASI		TOTAL
					14 org	16,8m ²	
Rg. Santai	1,2m ² /org			14 org	16,8m ²	3,36m ²	20,16m ²
Rg. Tunggu	1,2m ² /org			10 org	12m ²	2,4m ²	14,4m ²
Rg. Tamu	1,2m ² /org			6 org	8m ²	2m ²	10m ²
Rg. Rapat	1,2m ² /org			22 org	26,4m ²	5,28m ²	31,68m ²
Rg. General Manager	1,5m ² /org			25 org	37,5m ²	7,5m ²	45m ²
Rg. Sekretaris	1,5m ² /org			5 org	7,5m ²	1,5m ²	9m ²
Rg. Bag. Personalia	1,5m ² /org			6 org	9m ²	1,8m ²	10,8m ²
Rg. Karyawati	1,5m ² /org			17 org	25,5m ²	5,1m ²	30,6m ²
Rg. Arsip	1,5m ² /org			3 org	4,5m ²	0,9m ²	5,4m ²
Gudang							
Lavatory	2,6m ² /org	Pria					
		-4 urinoir					
		10m ²	3m ²				
		-2 wc	6m ²				
		-3 wastafel	5m ²				
		Wanita					
		-4 wc	10m ²				
		-3 wastafel	5m ²				
		Jumlah					
							240,04m ²



APARTMENT DI JOGJAKARTA

B. RUANG KEGIATAN PELAYANAN (SERVIS) DENGAN LUASAN TOTAL
3328,4 M².

PELAYANAN						
Lobby	1,2m2/orig	275 orig	330m2	66m2	396m2	
Retail Handphone	1,2m2/orig	9 orig	10.8m2	2,16m2	12,96m2	
Retail Handphone	1,2m2/orig	10 orig	12m2	2.4m2	14.4m2	
Retail Souvenir	1,2m2/orig	10 orig	12m2	2.4m2	14.4m2	
Retail Souvenir	1,2m2/orig	9 orig	10.8m2	2,16m2	12,96m2	
Retail Souvenir	1,2m2/orig	10 orig	12m2	2.4m2	14.4m2	
Retail Souvenir	1,2m2/orig	10 orig	12m2	2.4m2	14.4m2	
Retail Souvenir	1,2m2/orig	12 orig	14.4m2	2.88m2	17.28m2	
Rg. Resepsienis	1.1.5m2/orig	6 orig	6m2	2m2	8m2	
Rg. Informasi	1.1.5m2/orig	8 orig	8m2	1.6m2	9.6m2	
Utilitas:						
-Rg. MEE	50m2/unit		200m2	40m2	240m2	
-Rg. Genset	50m2/unit		200m2	40m2	240m2	
-Rg. AHU+Chiller	20m2/unit	10 unit	200m2	40m2	240m2	
-Water treatment	60m2/unit		240m2	48m2	288m2	
-Shaft pipe	6m2/unit	10 unit	60m2	12m2	72m2	
-Shaft seimpah	2m2/unit	5 unit	10m2	2m2	12m2	
Musholla	0.5m2/orig	50 orig	45m2	9m2	54m2	
Rg. Laundry	5m2/unit	6 unit	30m2	6m2	36m2	
Gudang			15m2	3m2	18m2	
Rg. Satpam	1.5m2/orig	5 orig	7.5m2	1.5m2	9m2	
Area parkir penghuni						
-mobil	12.5m2/mobil	107 mobil	1337.5m2	267.5m2	1605m2	
Jumlah						3328.4m2



C. RUANG KEGIATAN JASA DENGAN LUASAN TOTAL 777 M².

FASILITAS DAN JASA						
Minimarket	1.2m ² /org	50 org	60m ²	12m ²	72m ²	
Café	1.5m ² /org	30 org	45m ²	9m ²	54m ²	
Restaurant	1.7m ² /org	50 org	85m ²	17m ²	102m ²	
Dapur Utama	30% luas ruang makan		30m ²	6m ²	36m ²	
Gudang			15m ²	3m ²	18m ²	
Lavatory	2.6m ² /org	Pria				
		~4 urinal	10m ²	3m ²	13m ²	
		~4 WC	10m ²	4m ²	14m ²	
		~3 wastafel	5m ²	1m ²	6m ²	
		Wanita				
		~4 WC	10m ²	3m ²	13m ²	
		~3 wastafel	5m ²	1m ²	6m ²	
PoliKlinik	1-2m ² /org	10org	10m ²	2m ²	12m ²	
Rg. Tungku	1.2m ² /org	7org	8.4m ²	1.68m ²	10m ²	
Apotek			30m ²	6m ²	36m ²	
Waritel	2.3m ² /org	6org	12m ²	3m ²	15m ²	
Kantor pos	1-2m ² /org	5org	8m ²	2m ²	10m ²	
Bank / ATM	1-2m ² /org	30org	60m ²	12m ²	72m ²	
Money changer	1-2m ² /org	10org	20m ²	4m ²	24m ²	
Salon	1-2m ² /org	40org	80m ²	16m ²	96m ²	
Sauna	4.3m ² /5.5m	8org				
Book Store + Rg. Baca	1.5m ² /org	80 org	120m ²	24m ²	144m ²	
Jurnlah						777m ²



APARTEMENT DI JOGJAKARTA

D. RUANG KEGIATAN REKREASI DAN OLAHRAGA DENGAN LUASAN
TOTAL 990,96 M².

REKREASI DAN OLAHRAGA				
Kolam renang				
- Dewasa	3m2lorg	1000rg	300m2	60m2
- Anak-anak	3m2lorg	300rg	90m2	18m2
Gazebo	1.2m2lorg	21 org		28m2
Lapangan tennis	23.7mx10.9m			260.76m2
Lavatory	2.6m2lorg	Pria		
		-4 urinair	10m2	3m2
		-2 WC	6m2	1m2
		-3 wastafel	5m2	1m2
		Wanita		
		-4 WC	10m2	3m2
		-3 wastafel	5m2	1m2
Rg. Gant	1.2-2m2lorg	15 org	30m2	6m2
Rg. Pengelola	1.5m2lorg	10 org	15m2	3m2
Gudang			10m2	2m2
Fitness center	4-8m2	15rg	60m2	12m2
Locker	0.08m2llock	60 locker	6m2	12m2
Rg. Senam	1.2m2	300rg	36m2	8m2
Jumlah				43.2m2
				990.96m2

E. RUANG KEGIATAN UMUM DENGAN LUASAN TOTAL 1287 M²

U MUM						
Area parkir umum, perge						
Icla dan karyawan						
- Motor	2m2/motor	110 motor	220m2	44m2	264m2	
- Mobil	12,5m2/mobil	34 mobil	425m2	85m2	510m2	
Children Play Ground Area	1,2m2/losg	325ong	350m2	78m2	468m2	
Lavatory	2,6m2/losg	Pria				
		-4 urinair	10m2	3m2	13m2	
		-2 WC	6m2	1m2	7m2	
		-3 wastafel	5m2	1m2	6m2	
		Wanita				
		-4 WC	10m2	3m2	13m2	
		-3 wastafel	5m2	1m2	6m2	
Jurnish						1287m2

LUASAN KESELURUHAN KEGIATAN PENUNJANG ADALAH 6623.4 M²

2.6 KONSEP BENTUK...

2.6.1 KLASIFIKASI APARTEMEN

Menurut Sistem Kepemilikan Apartemen

Sistem kepemilikan yang dipilih adalah sistem seva dan milik perseorangan. Sistem seva adalah sistem dimana setiap hak yang timbul dalam nama atau bentuk apapun, berujung untuk memperoleh hak penggunaan suatu perumahan atau apartemen dengan membayar harga sewa secara periodik, biasanya perbulan.

1. Sewa biasa yaitu penghuni membayar uang sewa kepada pemilik bangunan sesuai dengan perjanjian tanpa terikat batas waktu.
 2. Sewa kontrak yaitu penghuni membayar uang sewa secara periodik sesuai dengan perersetujuan, apabila masa kontrak berakhir dapat diadakan perjanjian baru.
- Apartemen sewa adalah suatu bangunan yang terdiri dari beberapa unit hunian yang didalamnya terdapat kehidupan bersama, dapat dihuni dengan membayar sewa dalam batas waktu tertentu. (Sumber: Martina Affirany, TA UJI 2004/2005, h.33)
- Apartemen milik perseorangan adalah apartemen yang unit-unit hunianya dapat dibeli dan dimiliki oleh penghuninya. Penghuni tetap berkewajiban membayar pelayanan apartemen yang mereka gunakan kepada pihak pengelola.

Menurut Kemampuan Penghuninya

Apartemen ini dipenuhi oleh keluarga dengan tingkat penghasilan menengah ke atas (*Middle dan Luxury Apartments*).

Menurut Struktur Keluarga Penghuninya

Berdasarkan struktur keluarga penghuninya, apartemen ini untuk keluarga dengan 1,2, atau 3 anak (*Mutli Family Apartments*).

Menurut Ketinggian Bangunan

Ketinggian bangunan apartemen ini adalah 8 lantai sehingga termasuk dalam *Medium Rise Apartments* (apartemen dengan ketinggian sedang). Ketinggian bangunan antara 6-9 lantai dilengkapi dengan elevator. Ketinggian bangunan yang melibatkan faktor lumrah lantai perlu pembatasan untuk terciptanya kontak sosial tanpa menimbulkan crowding dalam ruangan. Variasi ketinggian bangunan diperlukan untuk mengatasi masalah tifuran angin yang makin kencang pada tempat yang tinggi.

Menurut Bentuk Massa Bangunan

Analisa terhadap bentuk massa bangunan tunggal sculpture Tower on Podium ~Sirkulasi pencapaian cukup mudah dan singkat

~Bentuk memindahkan kegiatan pada podium dan tower

~Lahan yang diperlukan tidak luas

~Mudah membentuk ruang yang besar

~Mudah menjadi vocal point

(Sumber: Martina Affirany, TA UJI 2004/2005, h.34)

Pada gubahan massa dipilih penggabungan antara tower dan podium. Bentuk massa bangunan merupakan gabungan antara tower dan slab (*variant*).

Menurut Bentukan Denah

Karakteristik denahnya terdiri dari satu core pusat dengan unit-unit hunian apartemen mengelilinginya (*Tower Plan*). Hal ini dimaksudkan agar tercipta kontak sosial di area pusatnya. Menggunakan sistem simplex yaitu satu unit hunian keluarga diliayani dalam satu lantai.

Menurut Sistem Penggunaan Lantai

Menggunakan sistem kompleks yaitu satu unit hunian keluarga diliayani dalam satu lantai. 2.6 RUANG HUNIAN
Kenyamanan Ruang Hunian
Apartemen sebagai bangunan arsitektur harus memiliki citra sebagai hunian bersama (komunal), citra yang dimaksud meliputi:

A. Kenyamanan

Penyelesaian fisik yang memudahkan terciptanya suasana nyaman, tenang secara visual maupun psikologis dan kelengkapan fasilitas yang menjadikannya merasa kerasan. B. Keamanan
Perlindungan penghuni apartemen dari bahaya baik dari dalam maupun dari luar lingkungan apartemen itu sendiri. Gangguan dari dalam misalnya kebakaran, gangguan listrik, ataupun mekanikal.

C. Kompleksitas Kepemilikan

Terciptanya suasana kompleks yang terbagi-bagi atas unit-unit hunian dalam suatu apartemen.

D. Tipikalitas

Bangunan yang di dalamnya terdapat lebih dari satu unit hunian, penataan ruang direncanakan agar memudahkan penyelesaian bangunannya, terutama masalah struktur.

Tipikalitas ruang menjadi alternatif pemecahan masalahnya.

E. Keakraban

Apartemen sebagai hunian bersama perlu adanya kontak sosial antar penghuni sehingga tercipta suasana akrab.

F. Keluwesan

Sebagai suatu bentuk hunian bersama, perlu diberikan penyelesaian fisik yang tidak kaku, menghindari kesan formal.

(Sumber: Martina Affirany, TA UJI 2004/2005, h. 35)




APARTEMEN DI JOGJAKARTA

KONSEP BENTUK . . .

KONSEP BENTUK DI DAPAT DARI:

2.6.3 TRANSFORMASI ARSITEKTUR MODERN PADA PENAMPILAN BANGUNAN

BENTUKAN MASSA YANG FUNGSIONAL DENAN MEMINIMALISIR ORNAMEN-ORNAMEN YANG FUNGSIONAL.

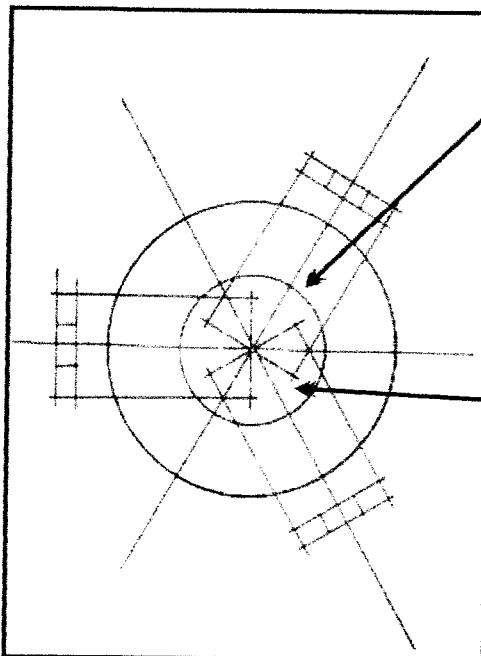


PENGABUNGAN DARI FUNGSI-FUNGSI YANG BERBEDA


MASSA BENTUK KOTAK DIPUTAR 120 DERAJAT, SEDANGKAN MASSA BENTUK BULAT SEBAGAI PENGIKAT



BENTUKAN YANG DIDAPAT DARI PENGABUNGAN FUNGSI-FUNGSI YANG BERBEDA

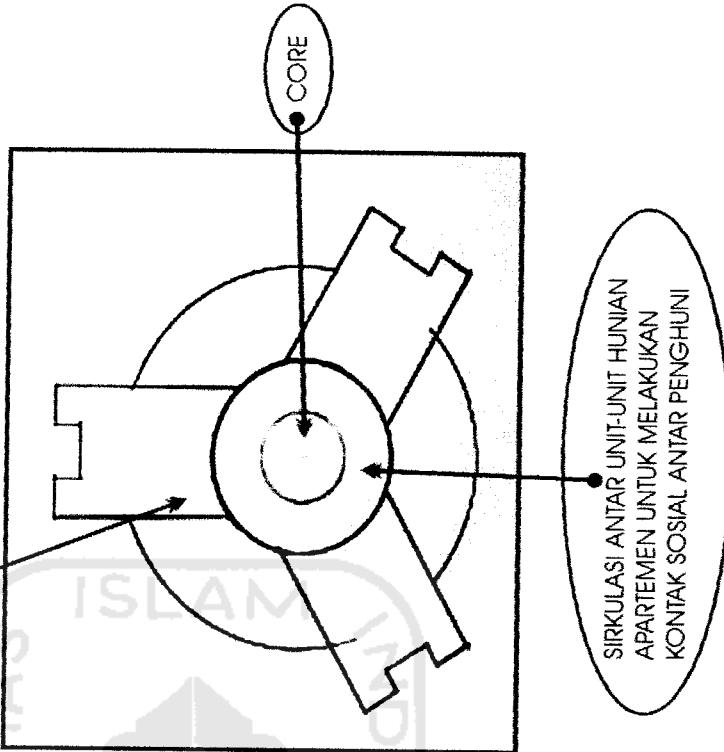


SIRKULASI ANTAR UNIT-UNIT HUNIAN APARTEMEN UNTUK MELAKUKAN KONTAK SOSIAL ANTAR PENGHUNI

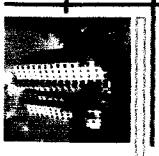

APARTEMEN DI JOGJA KARTA

- ~ MENGURANGI ORNAMENTASI
- ~ RINGAN, SIMPLE MENJADI KARAKTER KEKUATAN DESAIN

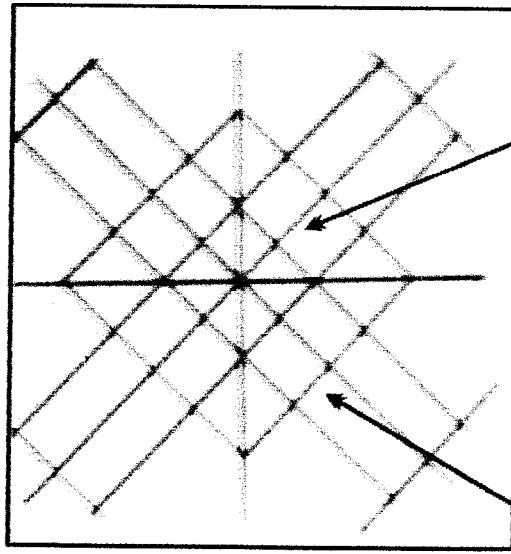

GARIS SUMBU MEMBAGI
BENTUK MASSA MENJADI 4
BAGIAN YANG SIMETRIS.

PENGGABUNGAN DARI BENTUK
DASAR KOTAK




BENTUK PENGEMBANGAN
YANG MINIMALIS

CORE

UNIT HUNIAN

UNIT HUNIAN

SIRKULASI ANTAR UNIT-UNIT HUNIAN
APARTEMEN UNTUK MELAKUKAN
KONTAK SOSIAL ANTAR PENGHUNI

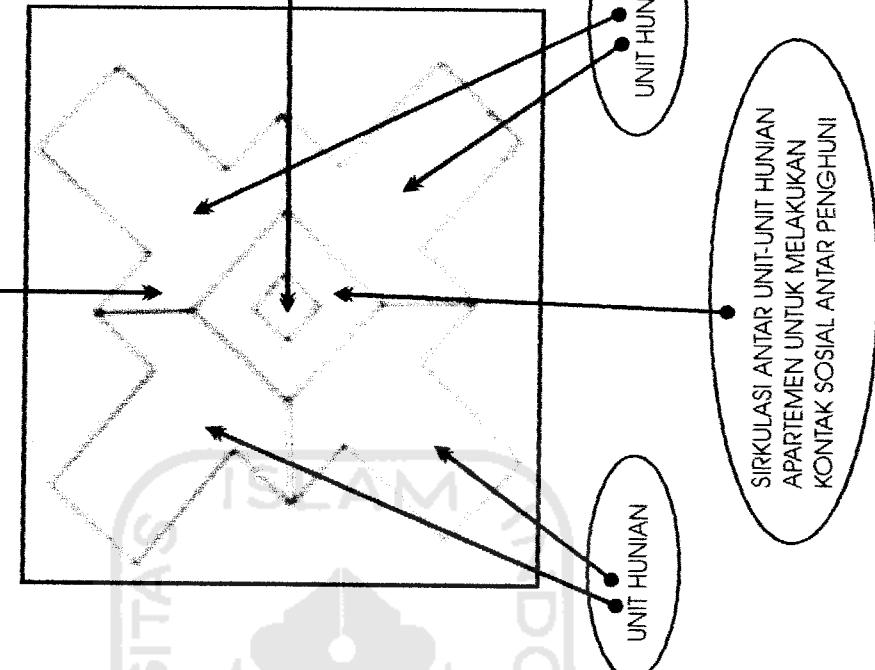






APARTEMEN DI JOGJAKARTA

□ □ □ □ □ □ □ □ □ □ □ □ □

BENTUKAN MASSA DARI PENGGABUNGAN BENTUK DASAR YANG BERBEDA DAN LEBAS, BEBAS.

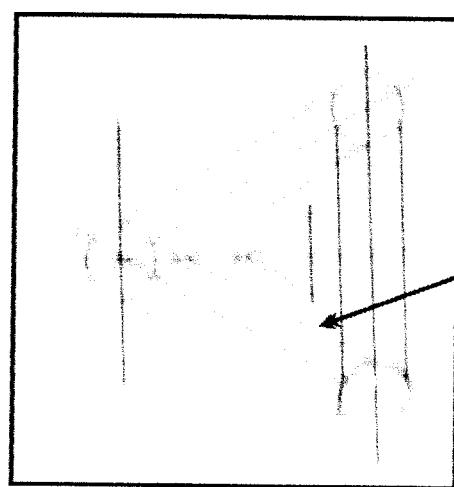

PENGGABUNGAN DARI BENTUK DASAR YANG BERBEDA

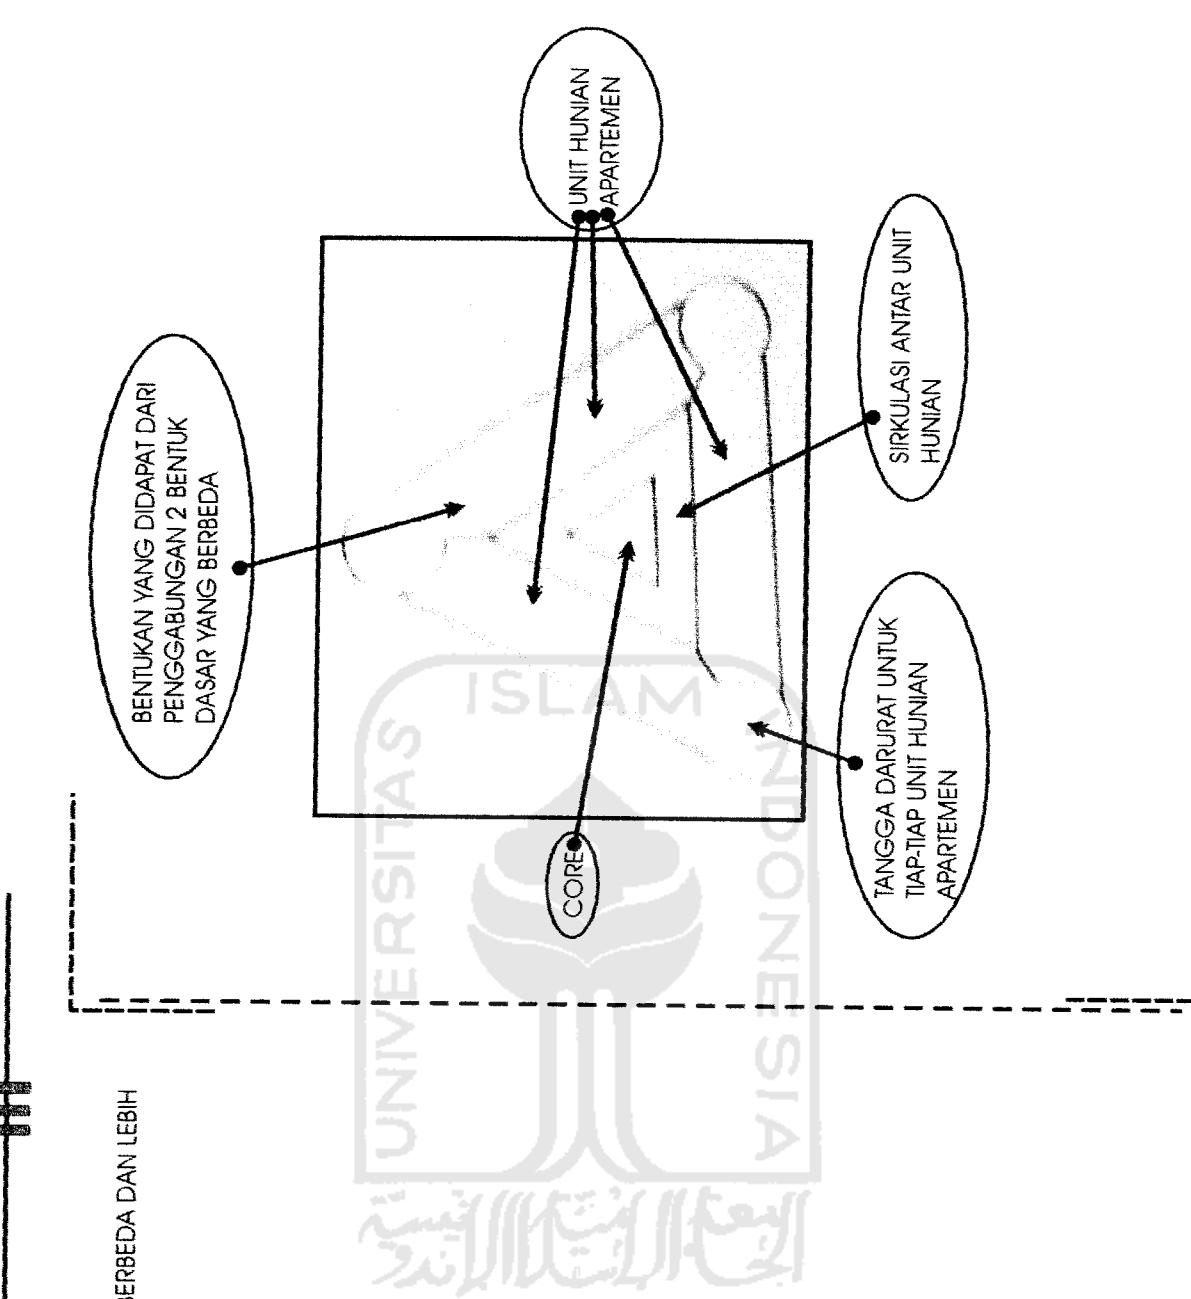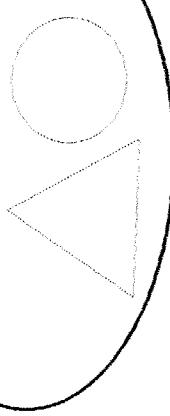





APARTEMEN DI JOGJAKARTA



DARI 3 MACAM BENTUKAN MASSA TERSEBUT DAPAT DIAMBIL KESIMPULAN BENTUKAN MASSA APARTEMEN SEBAGAI BERIKUT:

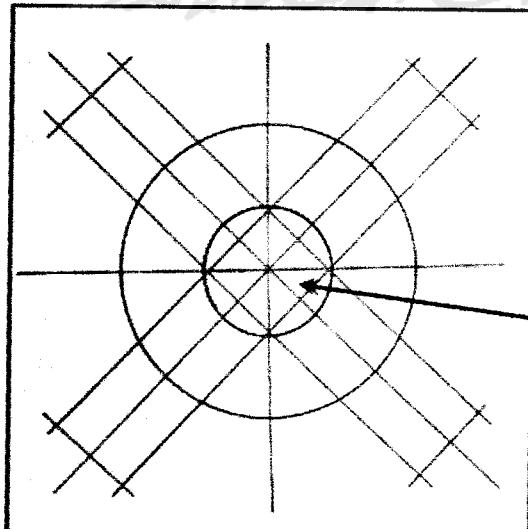

GARIS SUMBU MEMBAGI BENTUKAN MASSA MENJADI 4 BAGIAN YANG SIMETRIS, MASSA YANG BERBENTUK KOTAK DIPUTAR 45 DERAJAT SEDANGKAN MASSA BERBENTUK BULAT MENGIKUTI GARIS SUMBU.

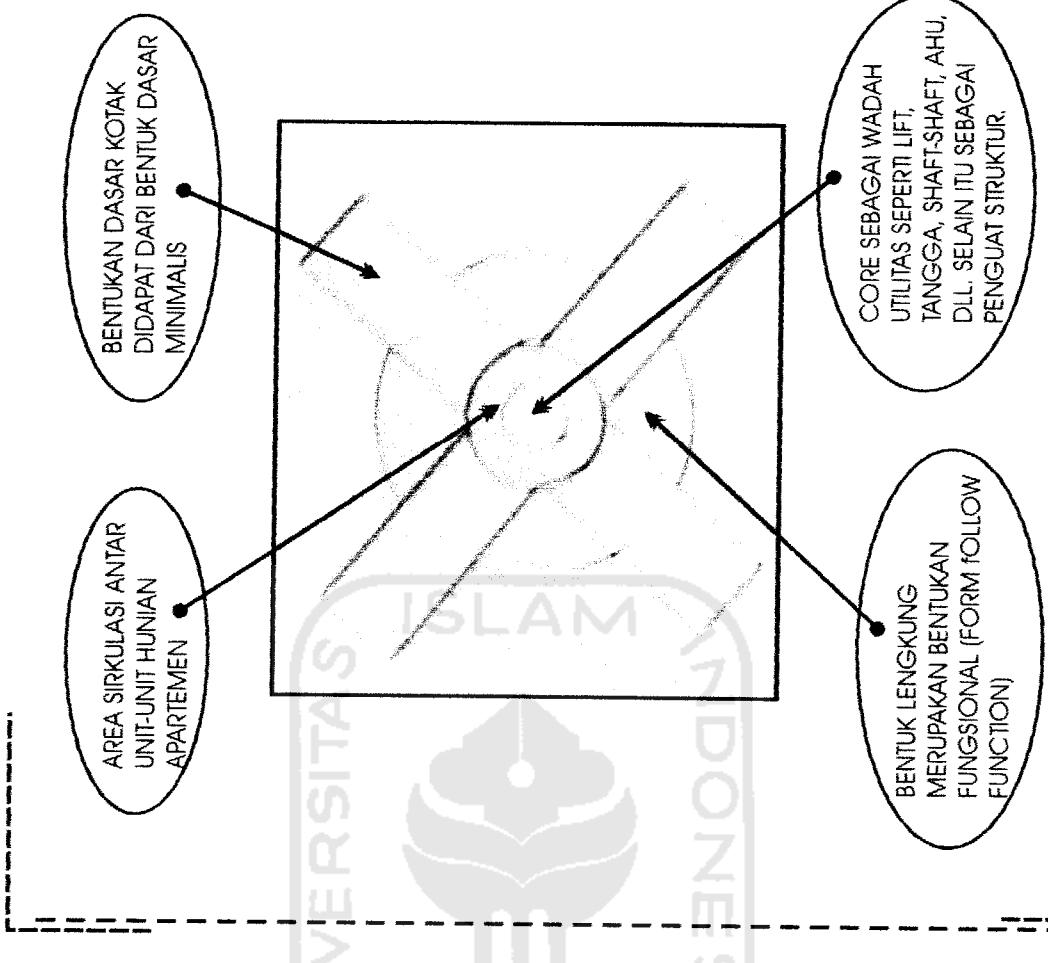


BENTUKAN DASAR KOTAK DIDAPAT DARI BENTUK DASAR MINIMALIS

AREA SIRKULASI ANTAR UNIT-UNIT HUNIAN APARTEMEN

CORE SEBAGAI WADAH UTILITAS SEPERTI LIFT, TANGGA, SHAFT-SHAFT, AHU, DLL, SELAIN ITU SEBAGAI PENGUAT STRUKTUR.

BENTUK LENGKUNG MERUPAKAN BENTUKAN FUNGSIONAL (FORM FOLLOW FUNCTION)

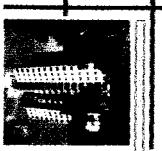


APARTEMEN DI JOGJAKARTA


□ □ □ □ □ □ □ □ □ □ □ □ □

2.6.4 KONTAK SOSIAL ANTAR PENGHUNI

KONTAK SOSIAL ADALAH BENTUK KOMUNIKASI TERHADAP ORANG LAIN YANG LEBIH TERBUKA, DALAM ARTI SESEORANG TIDAK HARUS MENGENAI ATAU TELAH AKRAB TERLEBIH DAHULU UNTUK MELAKUKAN KONTAK SOSIAL.

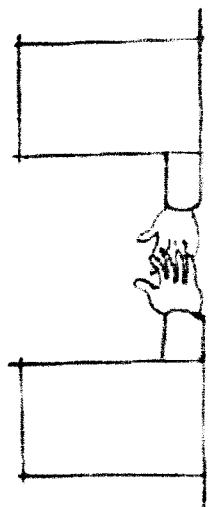


KONTAK SOSIAL DAPAT DIGAMBARKAN SEBAGAI ORANG YANG SEDANG MELAKUKAN "JABAT TANGAN".

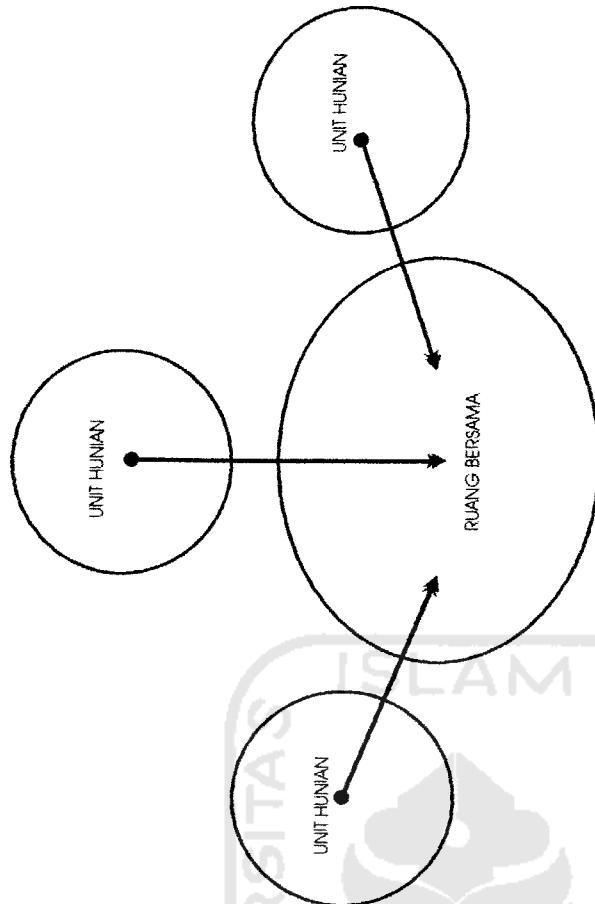



DICIPTAKAN RUANG BERSAMA SEBAGAI PENGHUBUNG ANTAR BLOK UNIT HUNIAN AGAR TERCIPIA KONTAK SOSIAL.

3 BLOK UNIT-UNIT HUNIAN YANG TERPISAH DIHUBUNGKAN DENGAN RUANG BERSAMA YANG DIGUNAKAN UNTUK MELAKUKAN KONTAK SOSIAL BAIK ANTAR PENGHUNI, PENGELOLA, KARYAWAN, TAMU, DAN PENGGUNA FASILITAS KOMERSIAL.

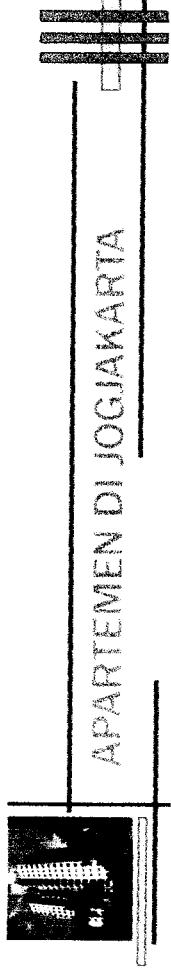

2.7 GUBAHAN MASSA

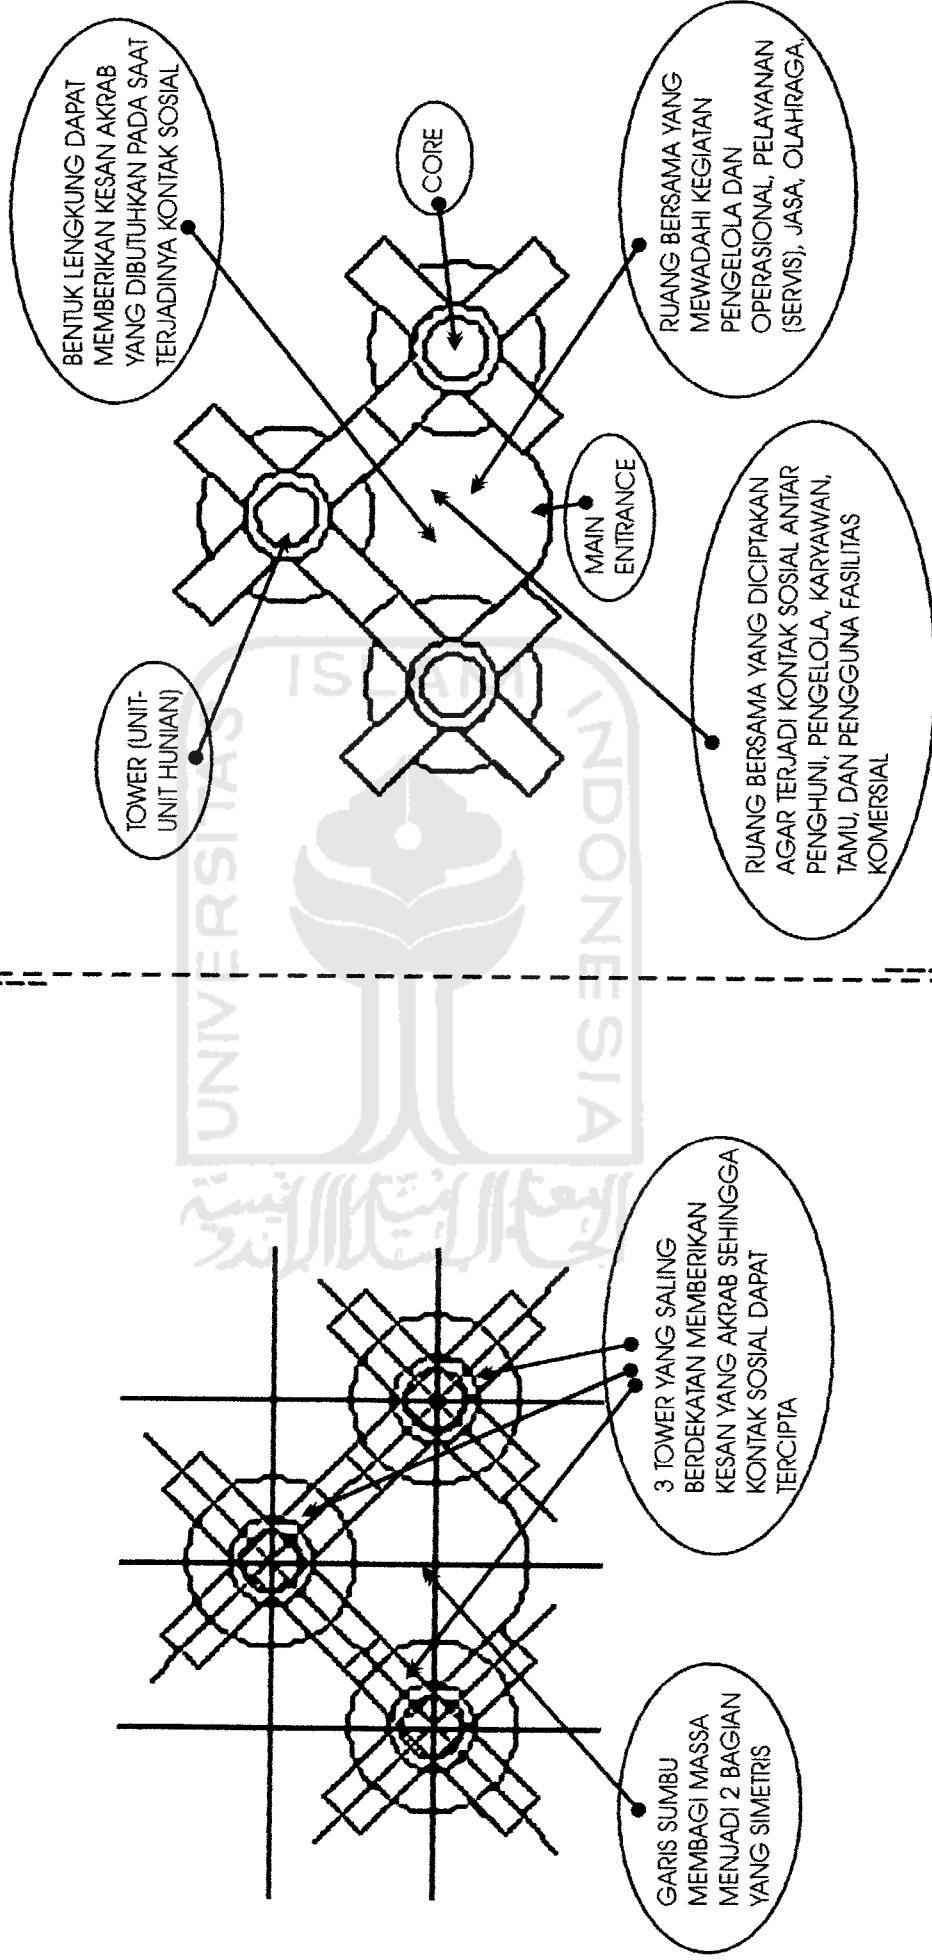


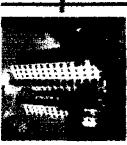

APARTEMEN DI JOGJA KARTA

□ □ □ □ □ □ □ □ □ □ □ □

AXONOMETRI GUBAHAN MASSA

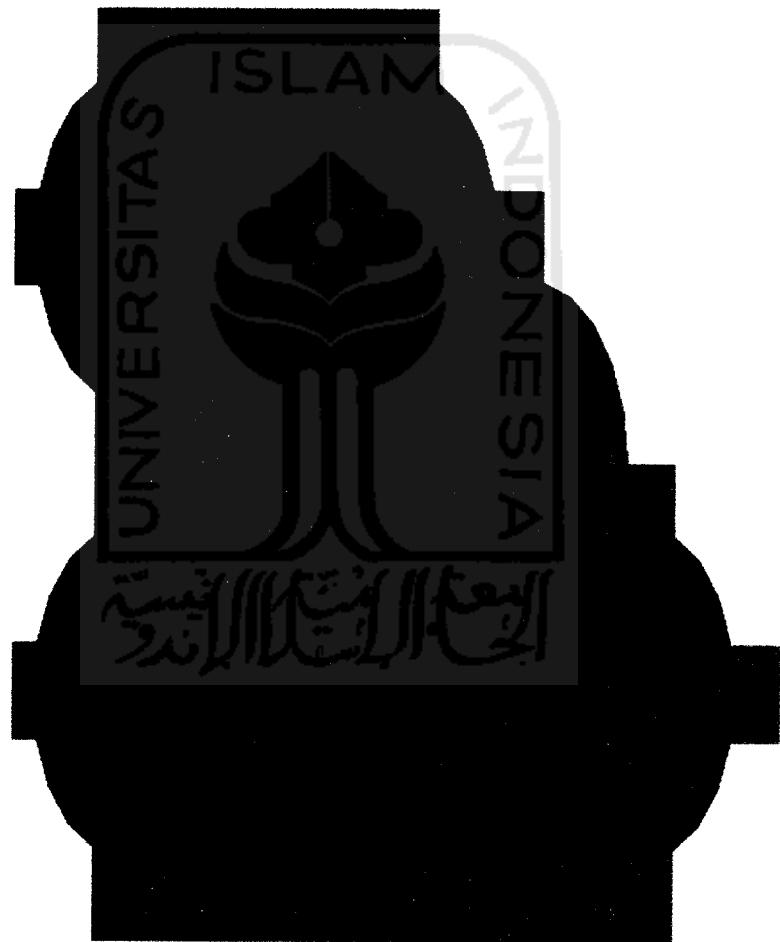

□ □ □ □ □ □ □ □ □ □ □ □

SITE PLAN



skala 1:700

KANTOR POLD A DIY


JL. RING ROAD UTARA


AREA
PERSAWAHAN

AREA
PEMUKIMAN

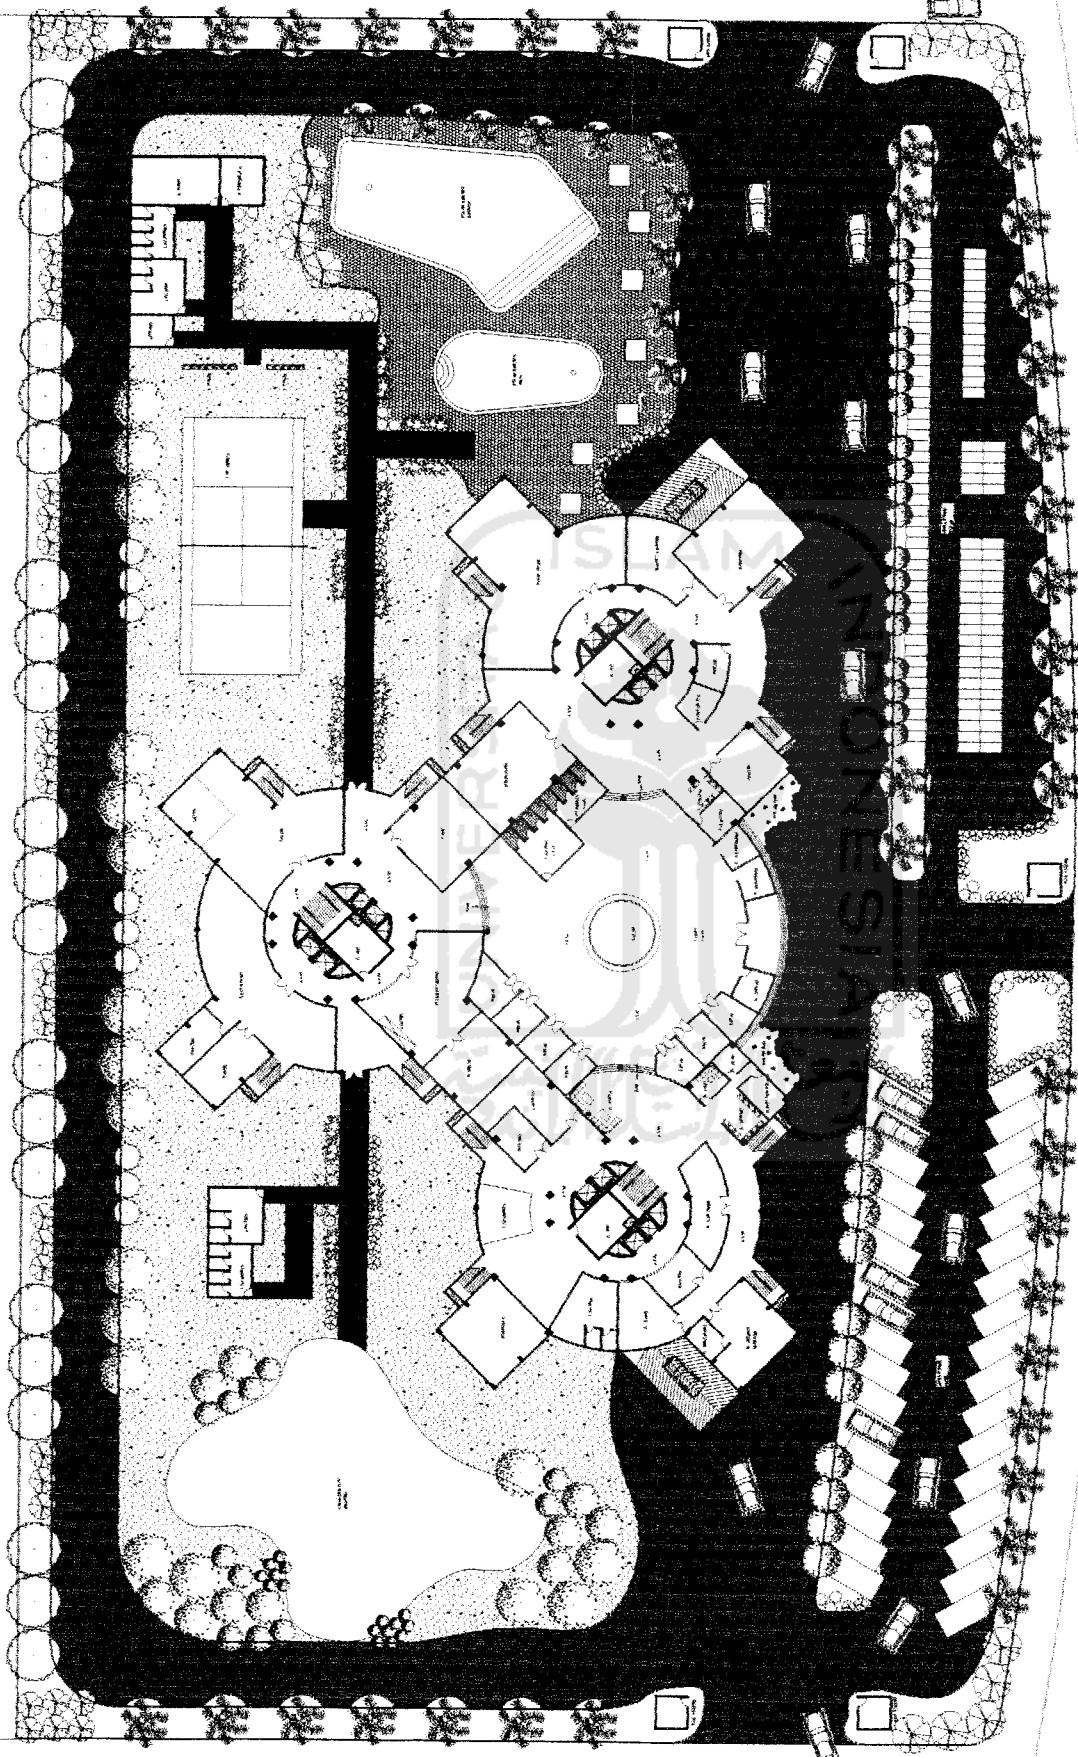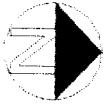


DENAH BASEMENT 1
skala 1:400

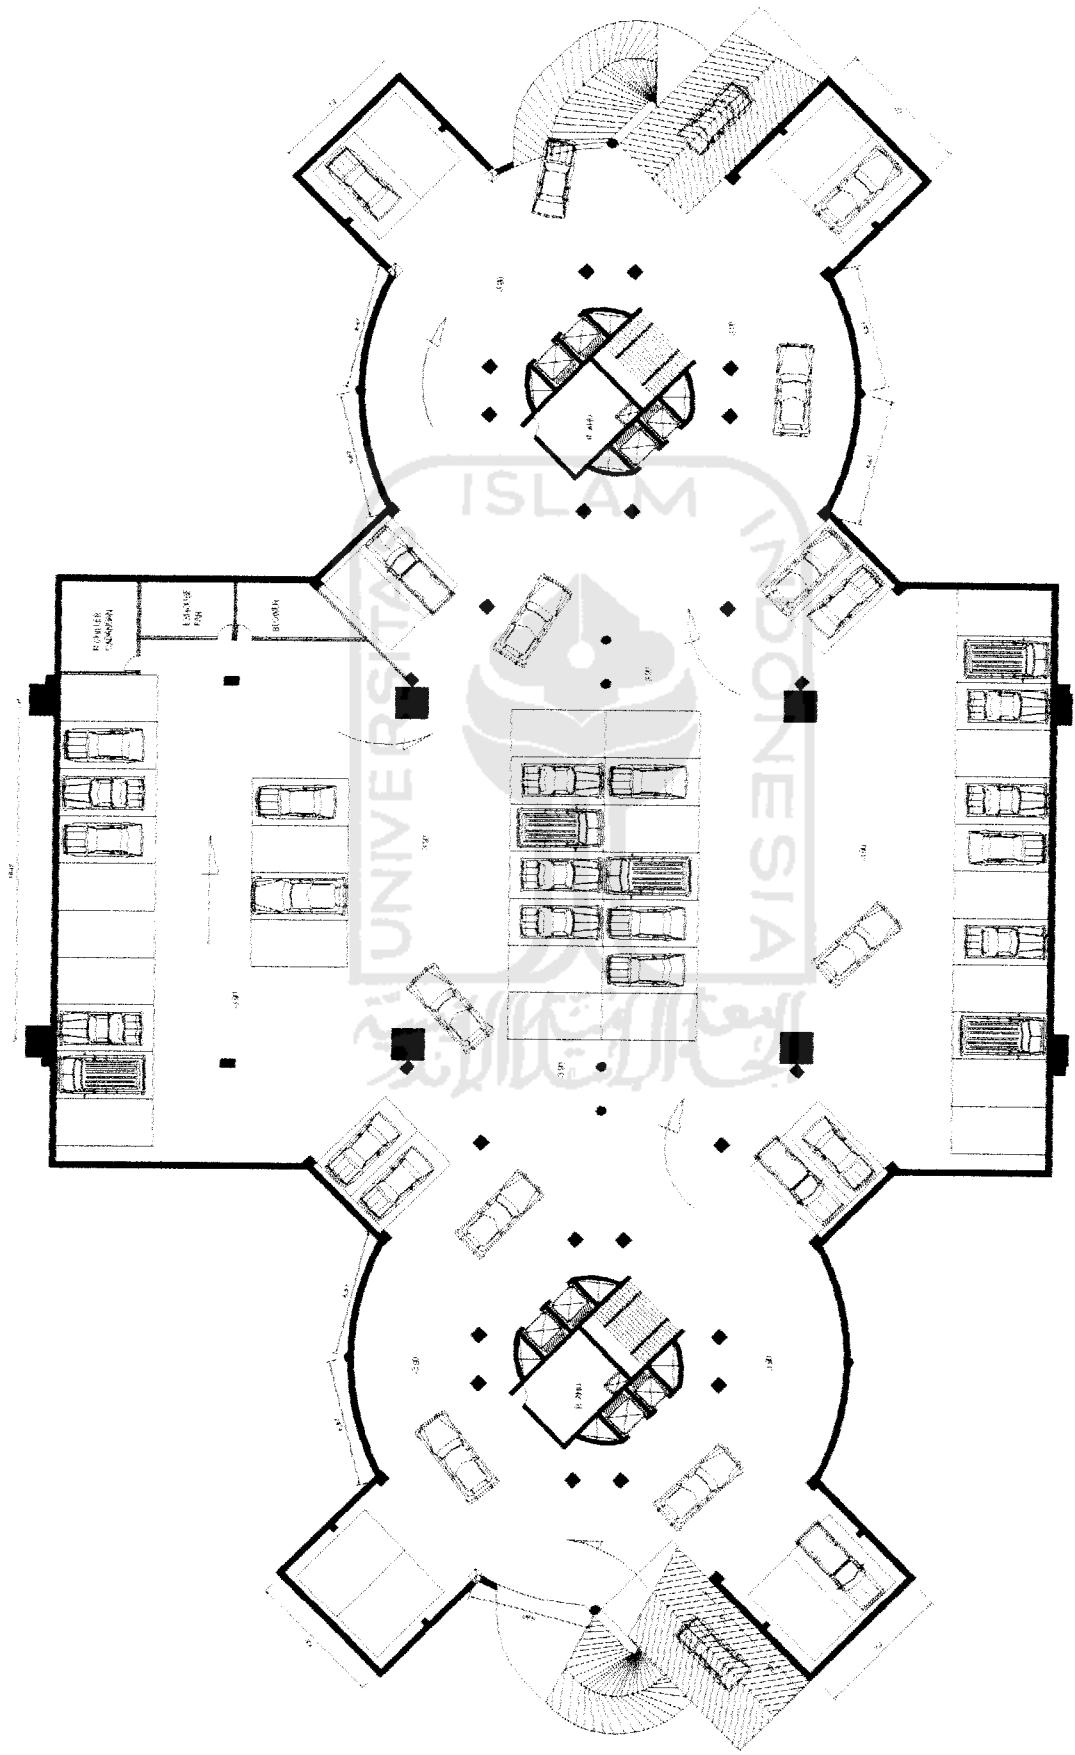

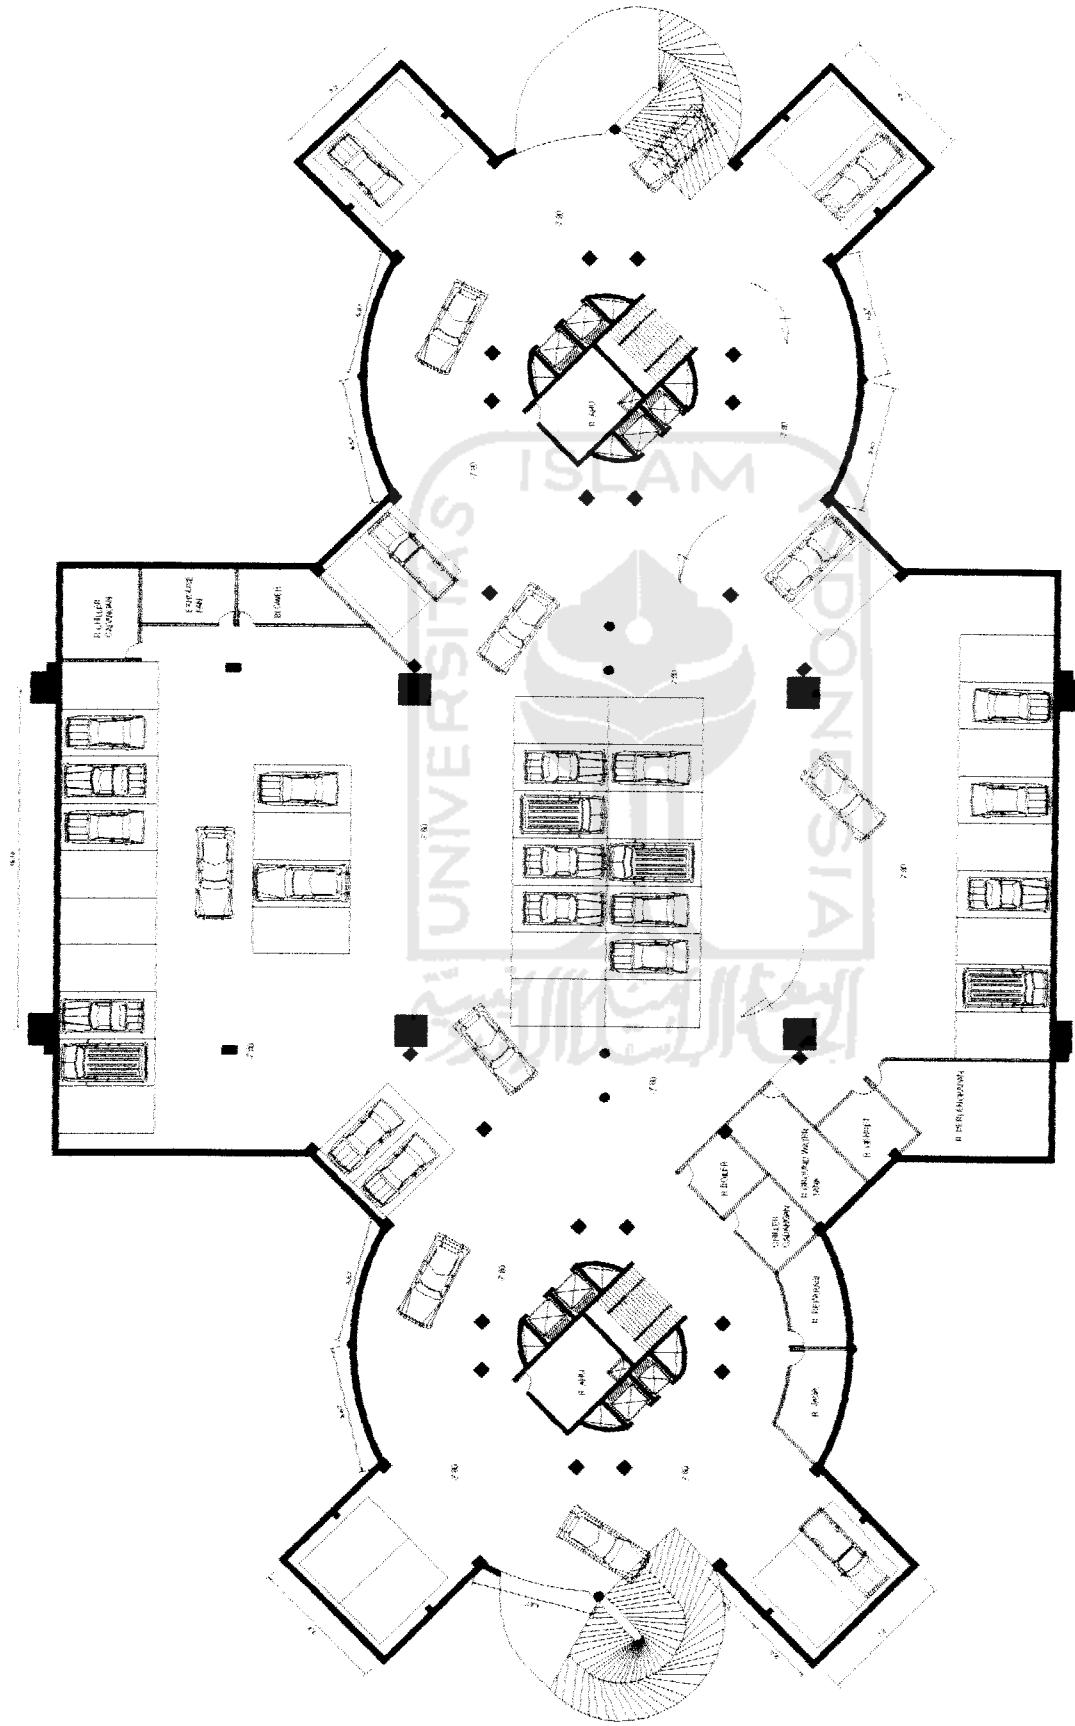


DENAH BASEMENT 2
skala 1:400

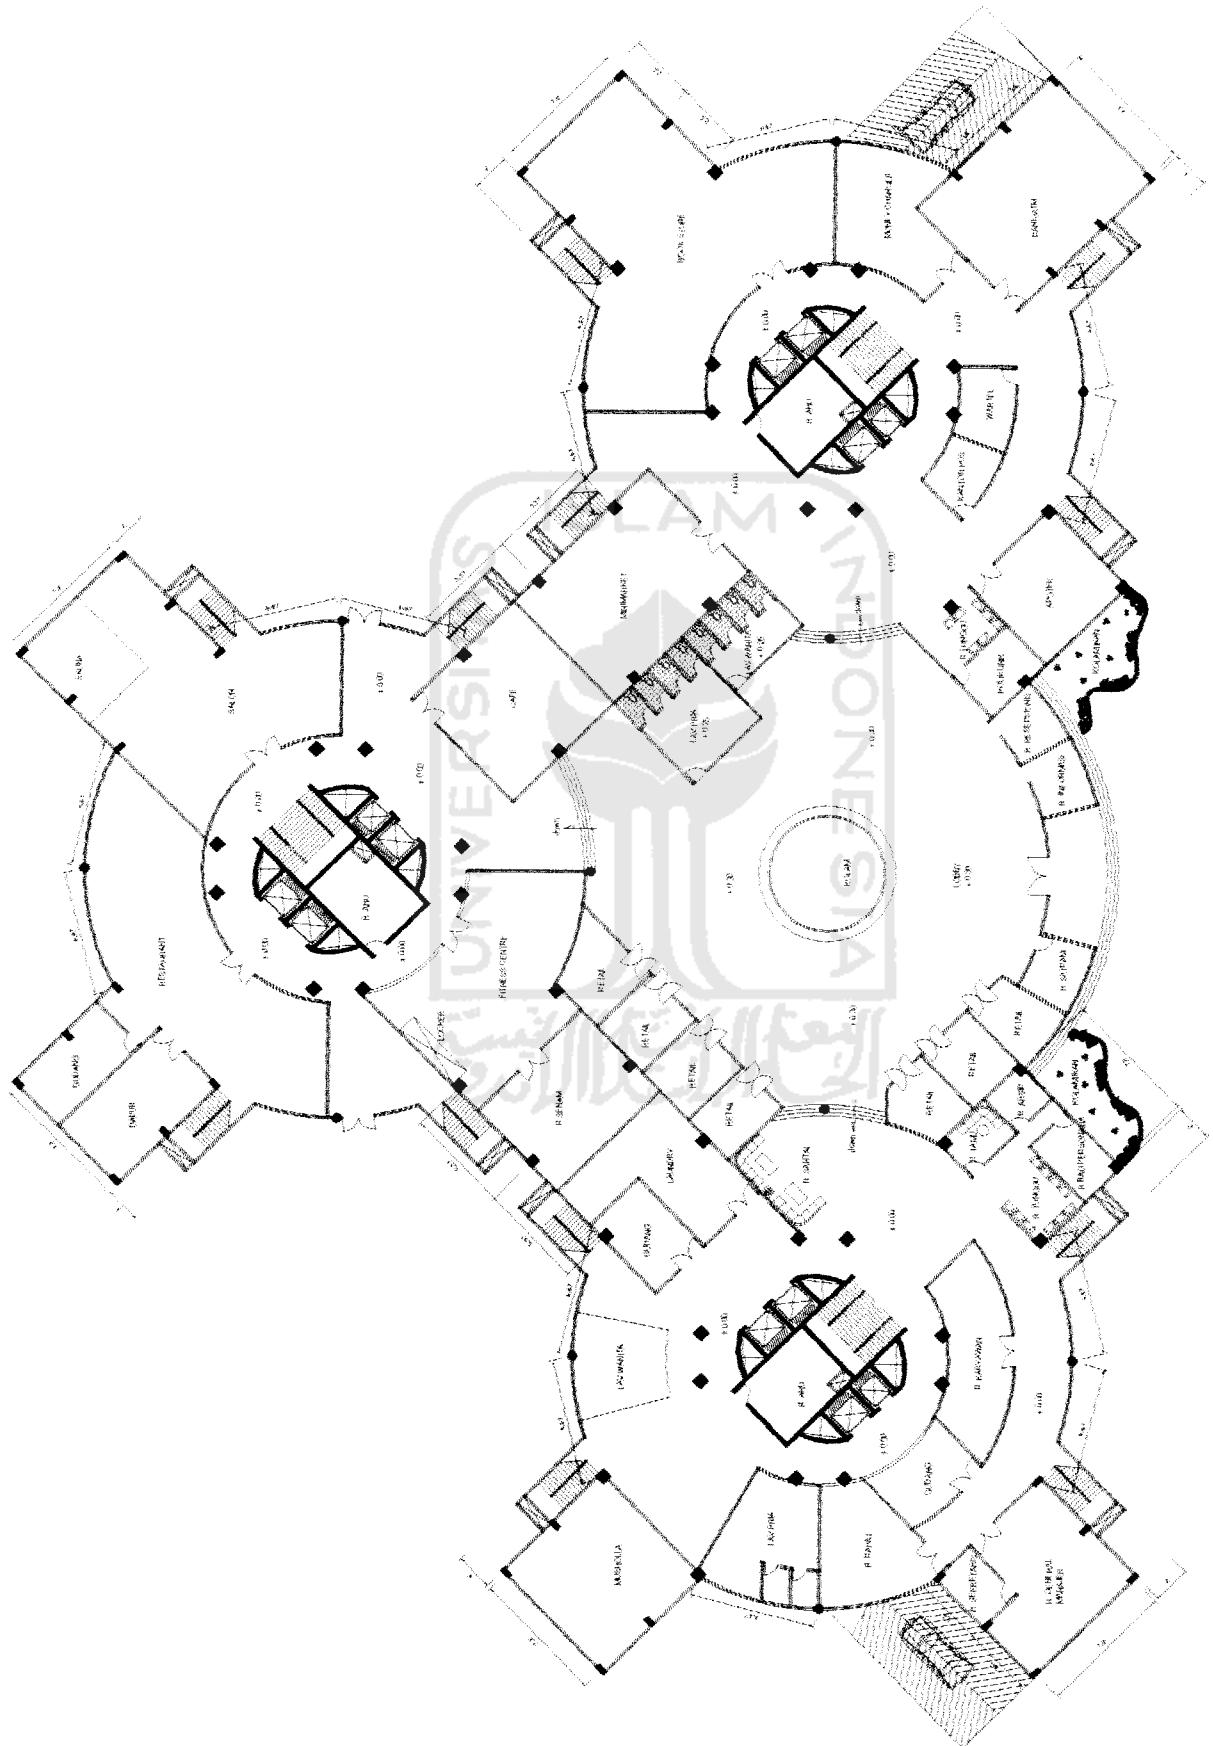



DENAH GROUND FLOOR

DENAH TIPIKAL 6-8
skala 1:400

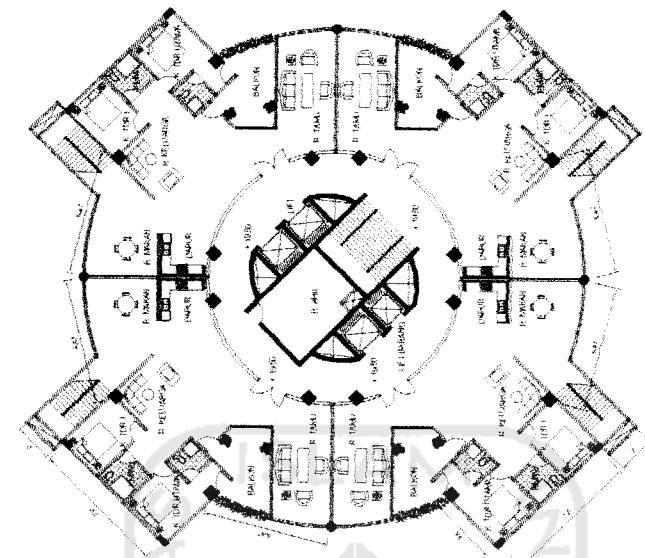

DENAH TIPIKAL 2-5
skala 1:400

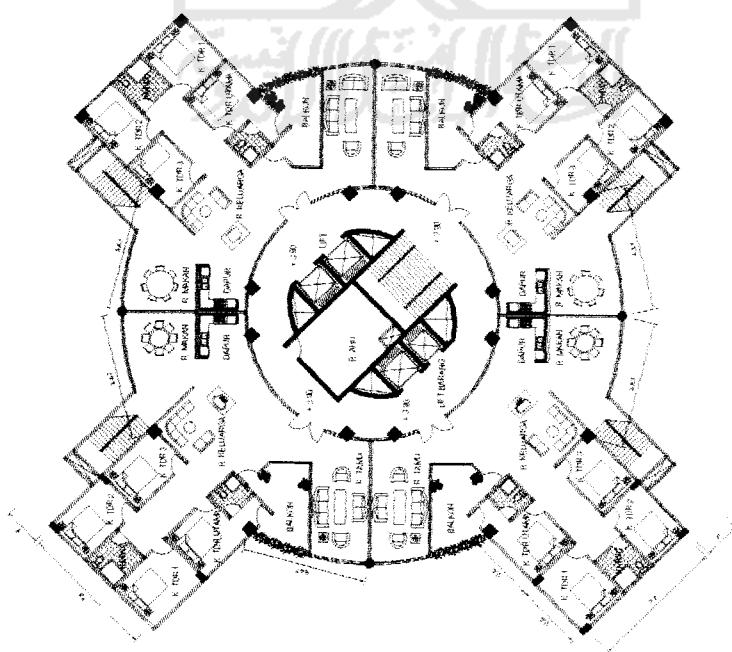

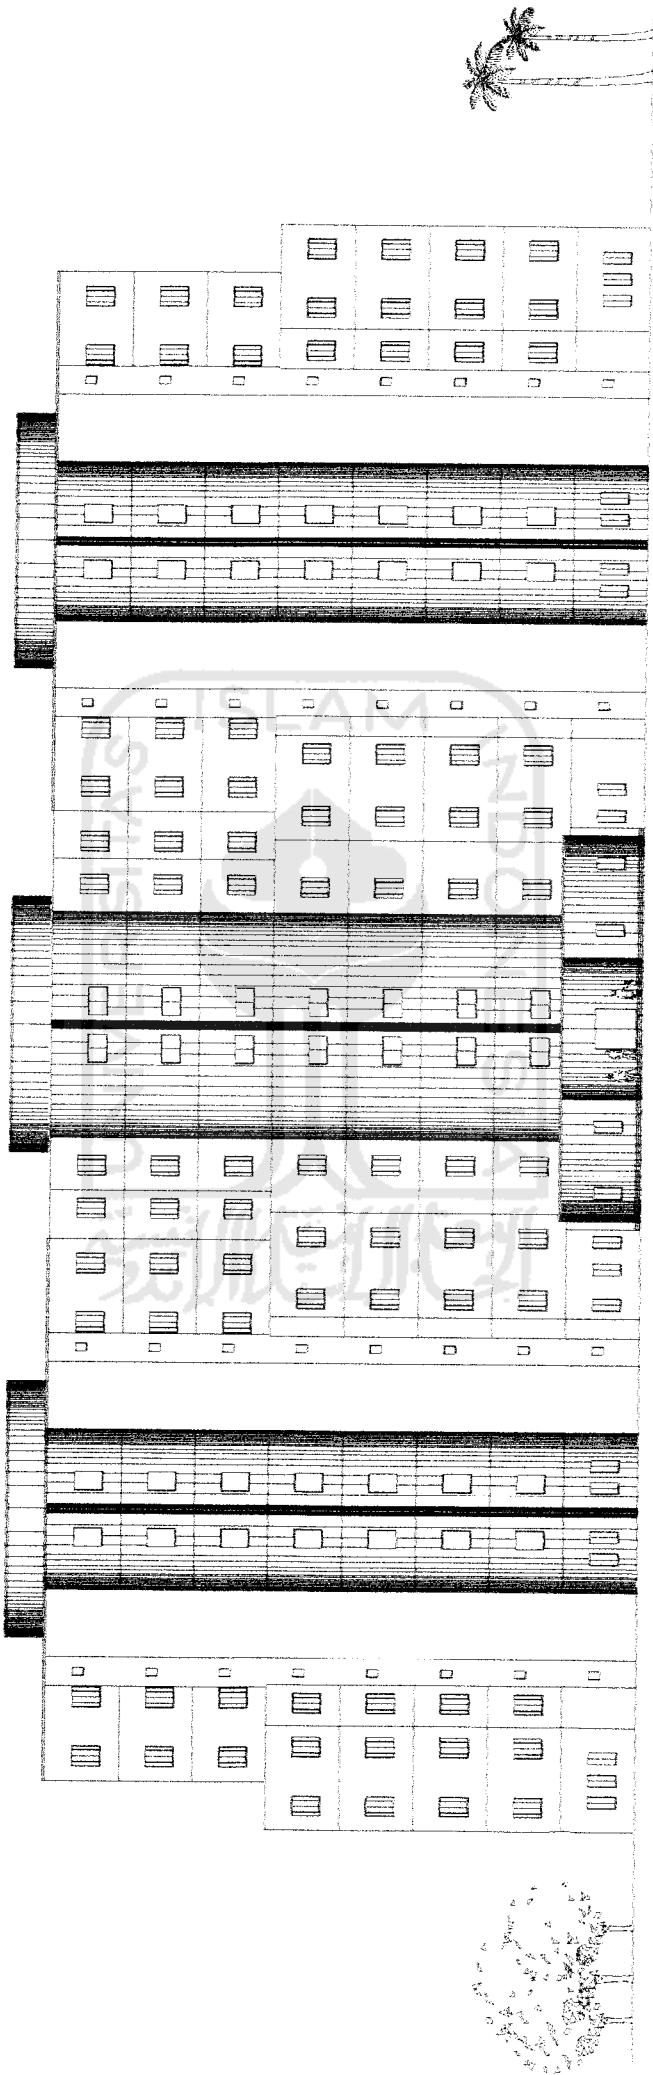

TAMPAK DEPAN
skala 1:400

MODUL RUANG

