


SEKOLAH TINGGI MUSIK DI DIY

Transformasi Karakter Musik Rock Kedalam Disain Bangunan

BAB V PENGEMBANGAN DISAIN

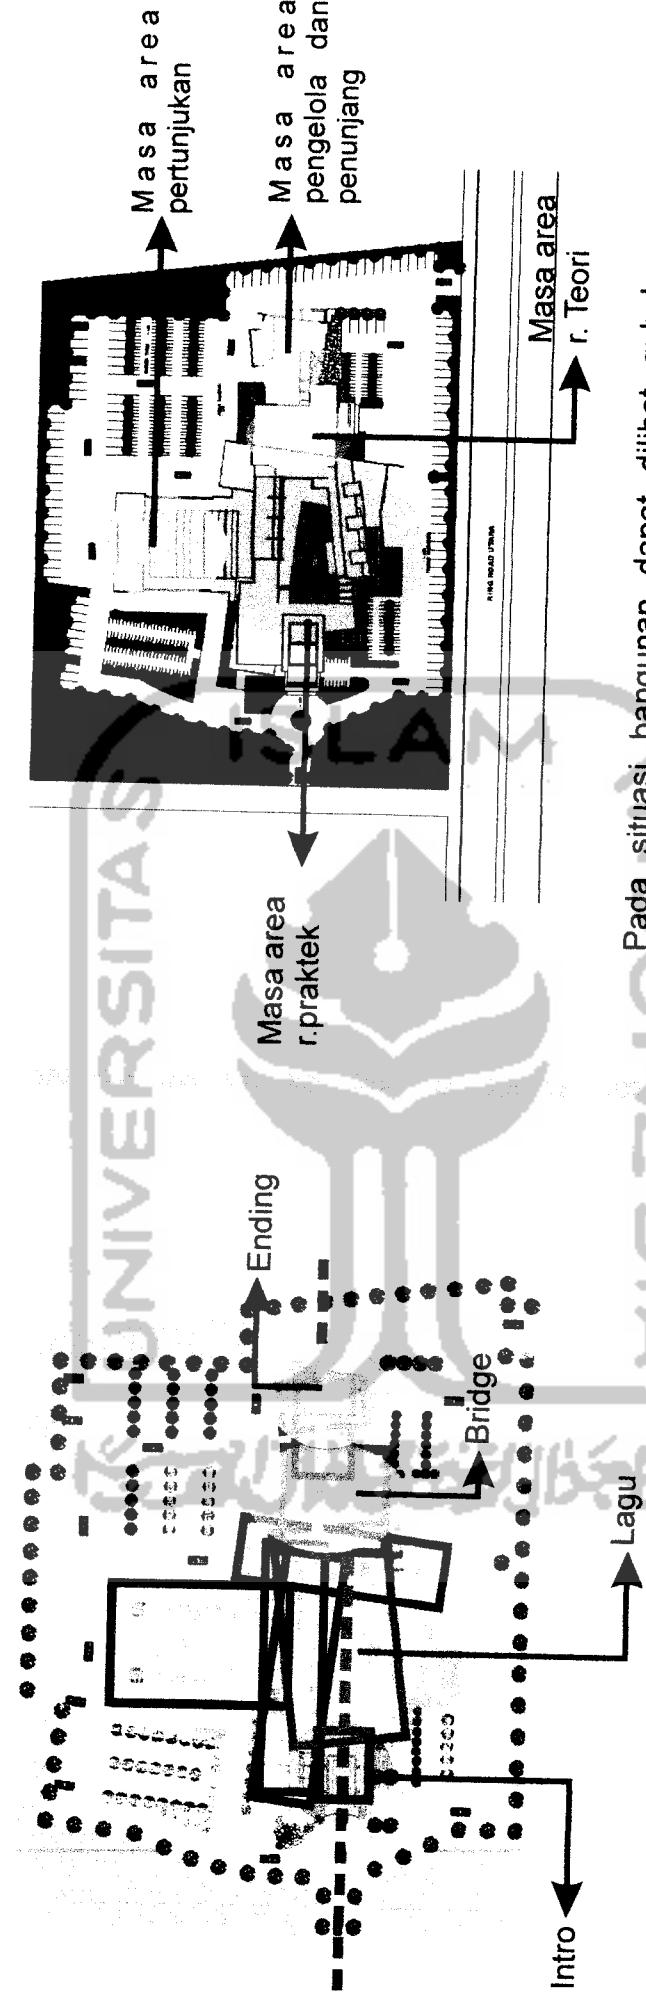


- Kesan dinamis yang ditonjolkan pada masa bangunan ini adalah pengabungan masa kotak yang tidak teratur dengan satu kesatuan dalam kerangka musik yaitu:
1. Intro sebagai entrance pada bangunan.
 2. Lagu sebagai area pendidikan yang mana karakteristik kegiatan pendidikan sangat dinamis dibandingkan dengan kegiatan yang lainnya.
 3. Bridge sebagai transisi, disini pada fungsi kegiatan merupakan area pendidikan teori.
 4. Ending sebagai area pengelola dan area penunjang.

Pada situasi bangunan dapat dilihat gabungan masa dengan penggabungan komposisi kotak yang merupakan penerapan dari konsep disain yaitu rock merupakan dinamis yang tidak beraturan. Kedinamisan ini akan dilihat dari penggabungan komposisi komposisi kotak yang tidak beraturan kedalam komposisi masa bangunan secara keseluruhan. Bangunan ini merupakan berorientasi kearah barat dan selatan. Bangunan ini membujur ke arah barat dan timur guna untuk meminimalisasikan cahaya matahari langsung kedalam bangunan.

SEKOLAH TINGGI MUSIK DI DIY

Transformasi Karakter Musik Rock Kedalam Disain Bangunan

Siteplan

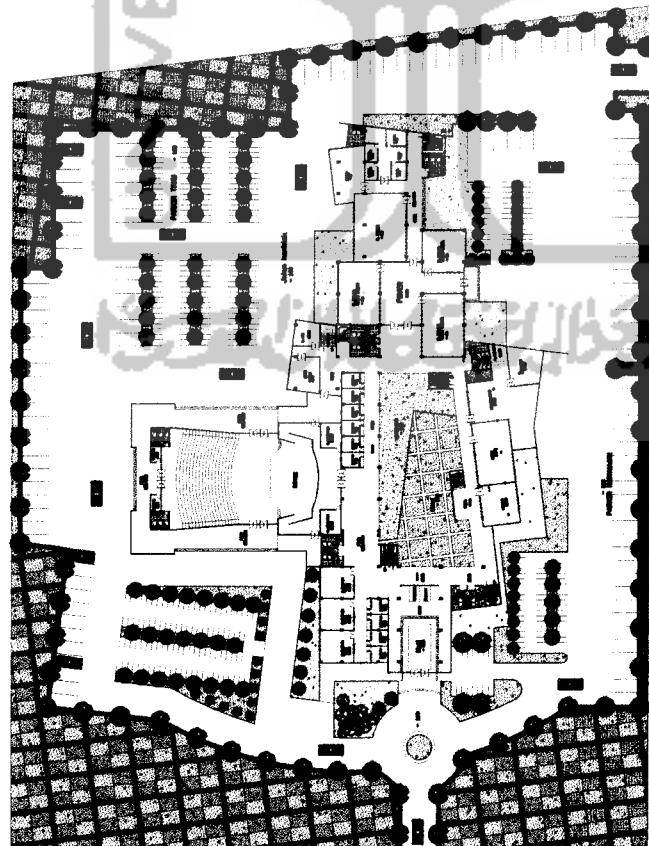

Luas site : 18278.65 m²

Luas yang terbangun : 3987.6 m²

Jumlah lantai

- Area praktek : 3 lantai

- Area kelas teori : 3 Lantai

- Area Pengelola dan penunjang : 3 lantai

- Area auditorium : 1 lantai

Service area

- Parkiran motor : 300 motor

- Parkiran mobil : 115 mobil

Lokasi site terletak dijalan Ringroad Utara yang termasuk kawasan jalur cepat.

Kurang lebih dari 70% site digunakan sebagai area service dan sirkulasi, juga digunakan sebagai area sirkulasi kendaraan pengguna bangunan maupun pengunjung yang datang kebangunan tersebut.


Penggunaan vegetasi pada bangunan ini juga sebagai pereduksi bising yang datang dari luar maupun bising yang datang dari aktivitas bangunan ini.

SEKOLAH TINGGI MUSIK DI DIY

Transformasi Karakter Musik Rock Kedalam Disain Bangunan

Sirkulasi

Sirkulasi pada site terbagi menjadi :

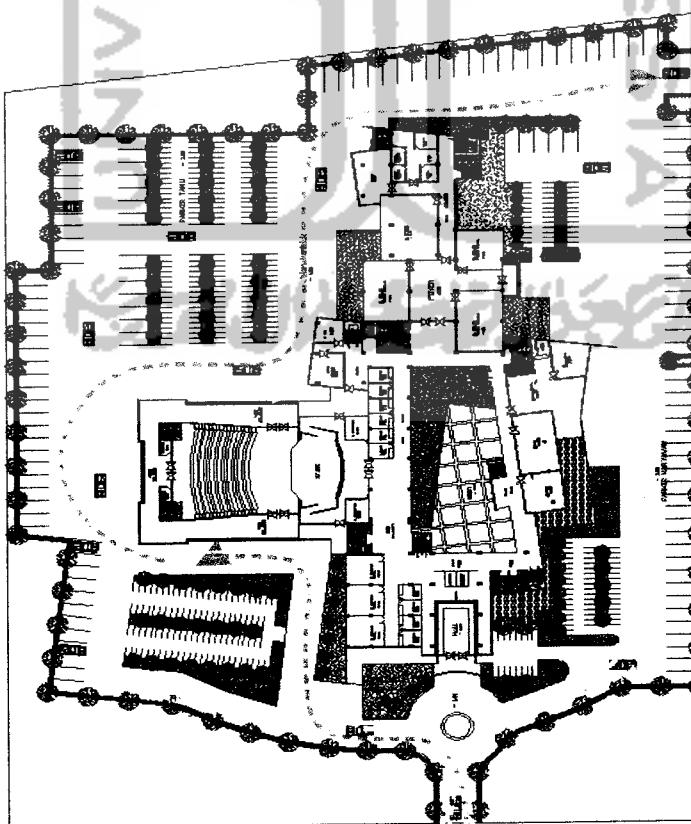

RING ROAD UTARA

- Sirkulasi para pengguna bangunan
Para pengguna bangunan ini adalah para mahasiswa yang belajar serta para pengelola.
- Sirkulasi para pejalan khaki
Sirkulasi untuk para pejalan khaki baik para pengguna bangunan maupun tamu yang datang kebangunan ini.
- Sirkulasi Kendaraan service
Untuk sirkulasi kendaraan service langsung dari main entrance ke arah utara site, sehingga kendaraan langsung bisa berada dibelakang bangunan ke area pertunjukan.
- Sirkulasi pengunjung ruang pertunjukan
Pada sirkulasi tamu untuk pertunjukan dibuat khusus langsung kearah utara bertepatan dibelakang bangunan. Sehingga dalam pengontrolan arus sirkulasi dapat dengan mudah diatasi.


Main entrance dileakukan bangian barat site dengan tujuan untuk menghindari jalur cepat dijalan ringroad utara. Sedangkan jalan keluar bangunan dibuat kearah jalan ringroad.

SEKOLAH TINGGI MUSIK DI DIY

Transformasi Karakter Musik Rock Kedalam Disain Bangunan

Denah lantai 1

A Merupakan hall atau entrance utama pada bangunan.

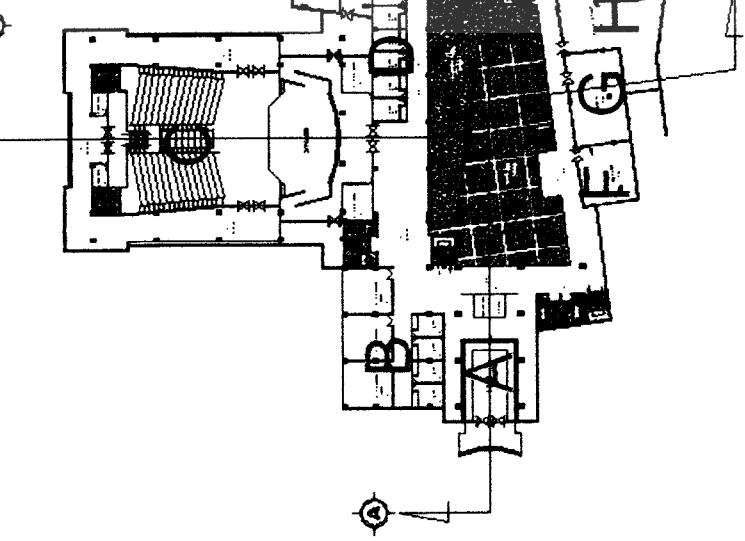

B Merupakan ruang praktek vokal, disini ruang opraktek vokal yang berukuran 6x6.5 dengan kapasitas 8 orang.pada ruangan ini dilengkapi dengan sistem akustik ruang yang cukup memadai. Ruang praktek vokal ini diletakkan pada bagian depan dengan pertimbangan memiliki kebisingan yang cukup rendah.

C Ruang pertunjukan, diletakkan pada bagian utara dengan pertimbangan dalam pengaturan arus sirkulasi pada pengguna bangunan.



D Ruang praktek guitar, diletakkan pada bagian tengah bangunan. Pada ruang ini juga dilengkapi dengan sistem akustik yang memadai.



E Ruang praktek guitar, diletakkan pada bagian tengah bangunan. Pada ruang ini juga dilengkapi dengan sistem akustik yang memadai.



F Pada ruang kantin diletakkan pada bagian tengah dengan pemanfaatan aktifitas pada area praktek yang cukup padat.



G Mushalla diletakkan pada lantai 1 dengan tujuan mempermudah akses menuju keruangan ini.



H Perpustakaan juga diletakkan pada lantai 1 dengan tujuan mempermudah akses dalam pencapaiannya.



I Ruang kelas teori berfungsi sebagai tempat belajar mengajar teori dan dibuat tertutup dengan foyer sebagai pengikat tiap ruang. Hal ini bertujuan sebagai menghindari kebisingan dari area ruang praktek.




J Pada area ruang pengelola diletakkan pada bagian timur bangunan sehingga memiliki sirkulasi khusus dari luar langsung. Hal ini dengan pertimbangan untuk menciptakan kesan formal dan privat dari ruang tersebut.



SEKOLAH TINGGI MUSIK DI DIY

Transformasi Karakter Musik Rock Kedalam Disain Bangunan

Denah lantai 2

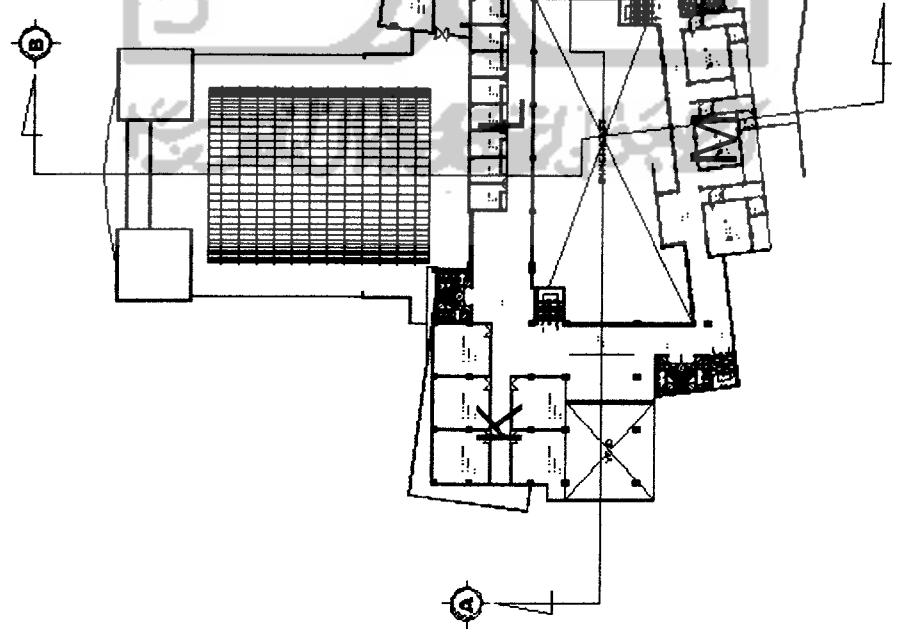

K Ruang praktek piano dengan kapasitas 2 orang dan 2 set piano, diletakkan pada bagian lantai 2 dengan pertimbangan tingkat kebisingan yang cukup tinggi.

L Ruang praktek gitar pada lantai 2 yang terletak pada bagian tengah dengan masa persegi yang memanjang. Hal ini dengan pertimbangan masa yang memanjang sehingga dapat membutuhkan ruang yang banyak.

M Pada ruang studio dengan masa sendiri diletakkan pada bagian tengah bangunan, ruang studio ini terdapat 3 unit dengan kapasitas 6 org.

O Ruang kelas teori dengan yang berada ditengah-tengah dengan dua ruang kelas teori kelas besar, dan dengan satu kelas teori kecil.


P Pada ruang lab yaitu lab bahasa dan lab komputer diletakkan bersebelahan dengan area kelas teori dengan tujuan mempermudah akses dalam kegiatan belajar mengajar.

Q Ruang pengelola yang berada dibagian timur bangunan yang tipikal dengan ruang pengelola yang berada dilantai satu.

SEKOLAH TINGGI MUSIK DI DIY

Transformasi Karakter Musik Rock Kedalam Disain Bangunan

Denah lantai 3

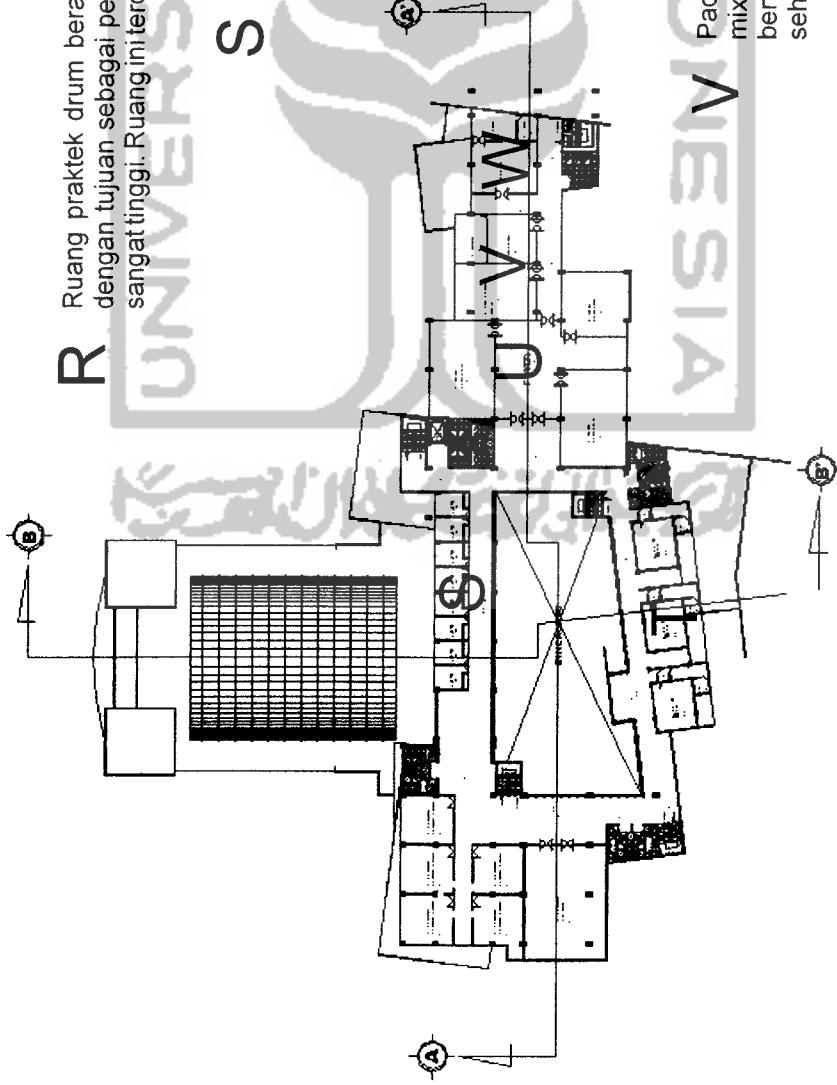

R Ruang praktek drum berada pada bagian depan lantai 3, hal ini dengan tujuan sebagai pertimbangan kebisihan dan getaran yang sangat tinggi. Ruang ini terdapat 1 set alat drum dan perkusi.

S Pada ruang praktik piano wajib disini terdapat 1 set alt piano dengan kapasitas 1 orang.

T Pada ruang studio latihan juga dibuat tipikal dengan lantai 2 untuk mempermudah dalam meng lay out ruang.

U Pada ruang kelas teori juga dibuat tipikal dengan lantai 2, sehingga masa yang berada ditengah tengah ini dikhususkan untuk masa area kelas teori.


V Pada ruang penunjang yaitu lab produksi musik dan ruang mixing dibuat pada bagian timur bangunan ruangan ini berfungsi sebagai penunjang untuk kegiatan rekaman musik sehingga dalam proses rekaman dapat lebih maksimal.

W Ruangan studio rekaman dibuat terpisah dengan ruangan studio latihan musik dan diletakkan disebelah ruang mixing dan produksi musik bertujuan dengan mempermudah akses.


SEKOLAH TINGGI MUSIK DI DIY

Tampak

Transformasi Karakter Musik Rock Kedalam Disain Bangunan

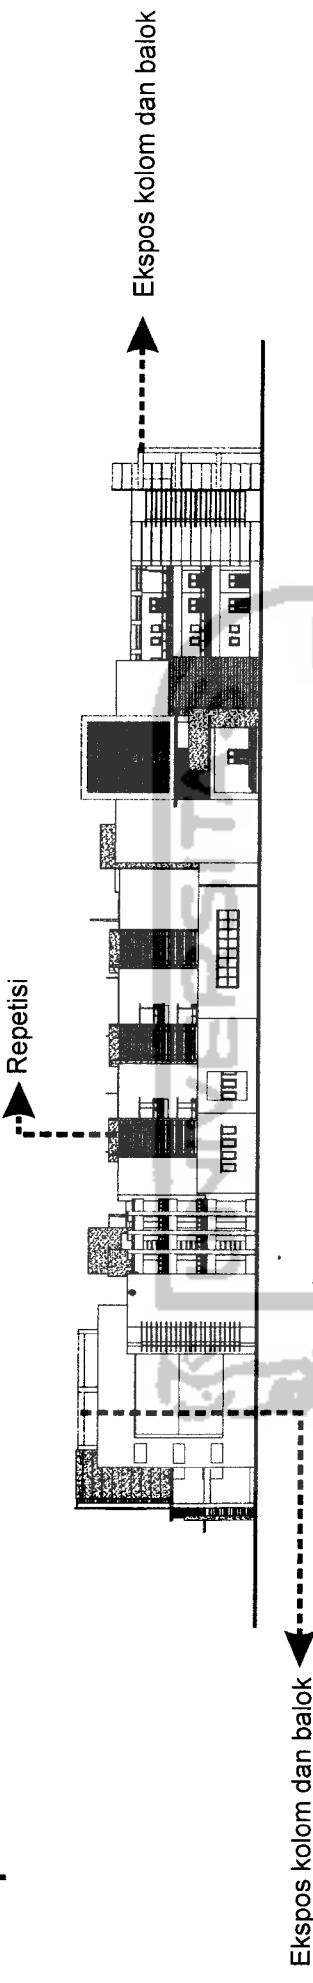

Pada tampak selatan terlihat pada masa entrance dengan komposisi kotak yang agak tinggi sehingga akan memperkuat kesan entrance pada bangunan. Juga dalam penerapan konsep entrance sebagai intro pada komposisi lagu juga dilihatkan pada adanya akspose struktur (kolom) pada masa entrance dan masa pengelola pada ending dalam komposisi lagu juga terdapat adanya permainan repetisi yang merupakan pengulangan-pengulangan nada pada komposisi musik rock.

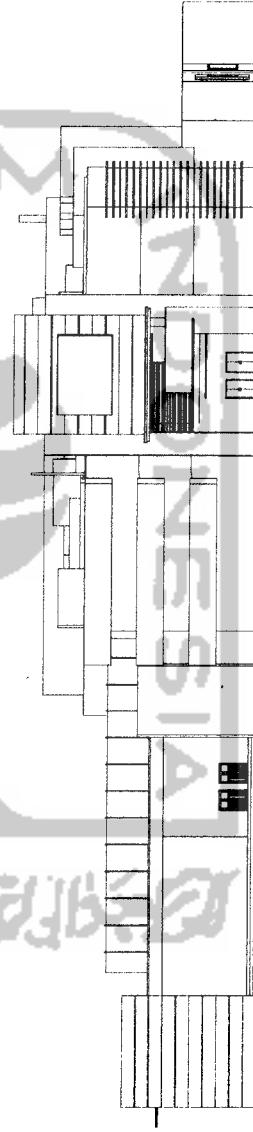


Pada tampak barat yaitu pada bagian entrance dengan permainan detil sehingga masa akan lebih kontras dan akan memperkuat kesan entrance bangunan.


SEKOLAH TINGGI MUSIK DI DIY

Tampak

Transformasi Karakter Musik Rock Kedalam Disain Bangunan

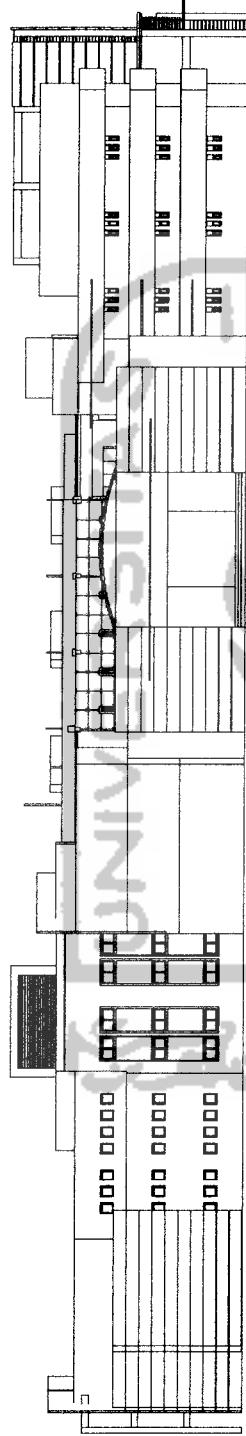


Pada tampak utara terlihat masa bangunan pertunjukan dengan komposisi masa yang masif, juga terdapat repetisi dari susunan bukaan jendela sebagai konsep perancangan dengan adanya pengulangan nada.

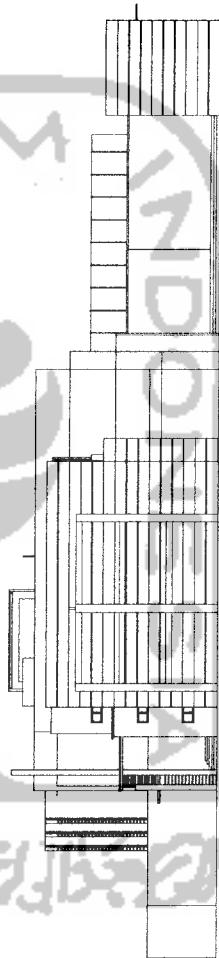

Pada tampak timur hanya terdapat ekspose kolom balok sebagai ending dari komposisi lagu.


SEKOLAH TINGGI MUSIK DI DIY

Transformasi Karakter Musik Rock Kedalam Disain Bangunan

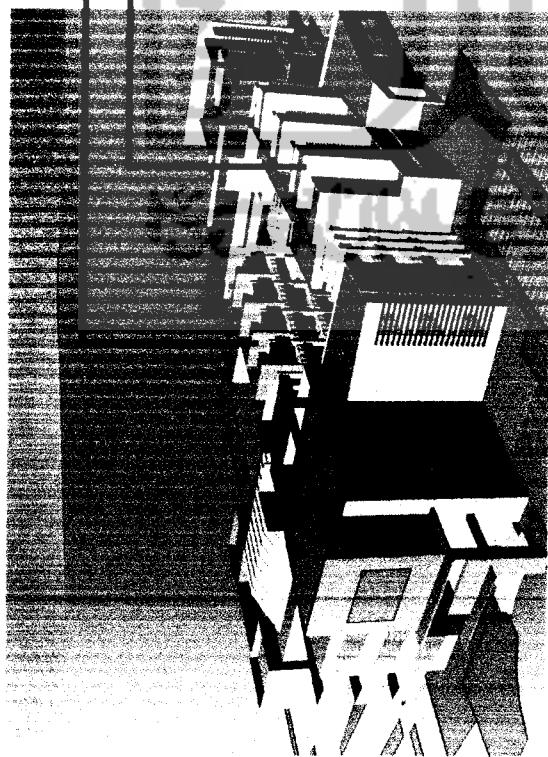

Permainan repetisi



Ekspos struktur kolom balok

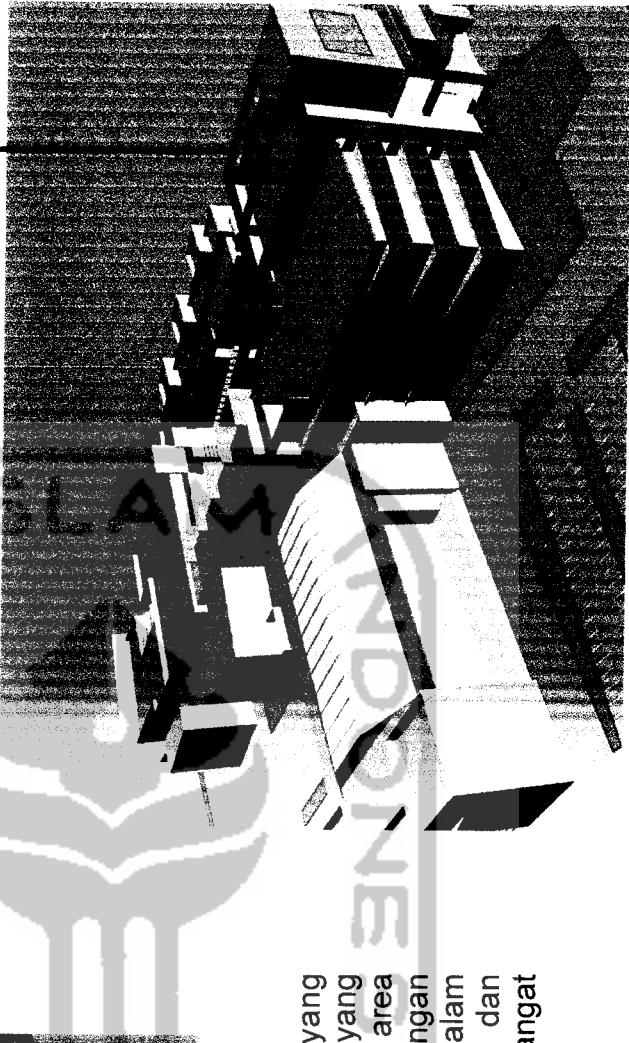

Eksterior masa dengan permainan repetisi yang menunjukkan adanya pengulangan nada-nada yang secara tidak teratur. Juga pada bagian entrance dan area pengelola adanya ekspos struktur kolom balok dengan tujuan untuk mempertegas intro dan ending dalam konsep perancangan bangunan. Dimana intro dan ending merupakan proses komposisi lagu yang sangat penting dalam sebuah lagu.

SEKOLAH TINGGI MUSIK DI DIY


Transformasi Karakter Musik Rock Kedalam Disain Bangunan

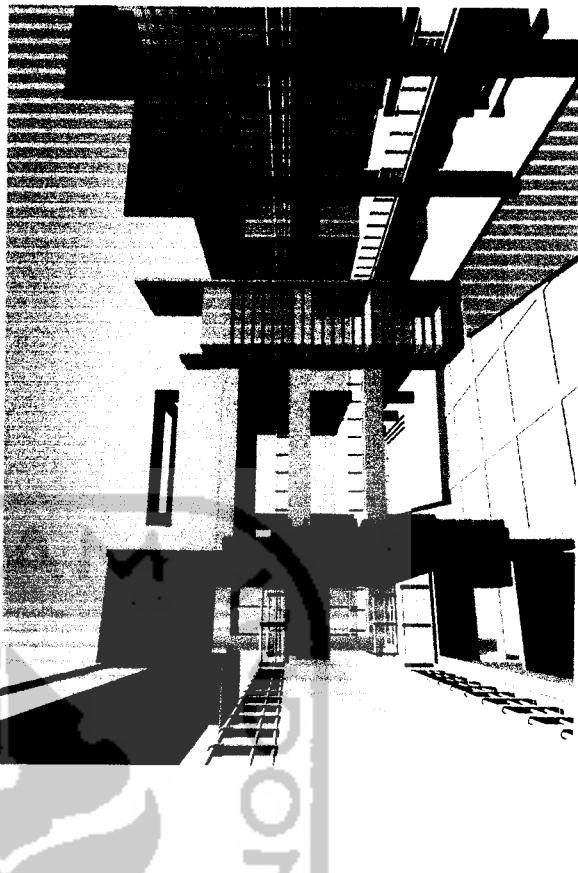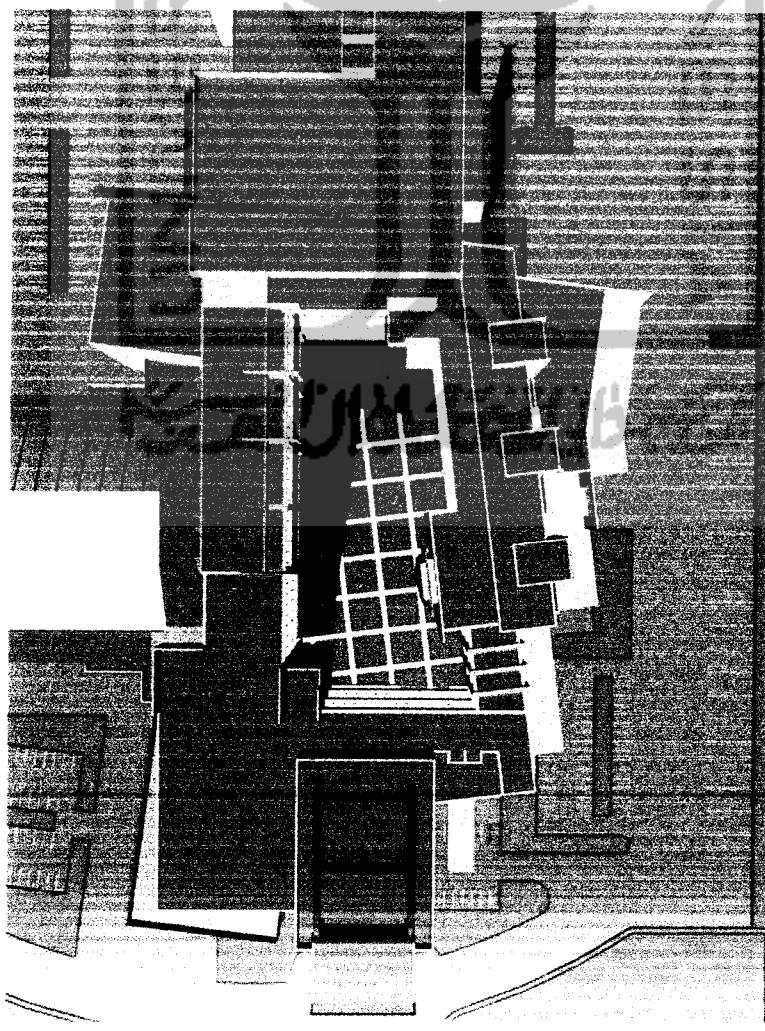


Konsep innercourt sebagai pertimbangan sirkulasi bunyi yang ditimbulkan oleh ruang-ruang praktek. Sehingga open space bisa lebih membebaskan suasana yang terbuka.

SEKOLAH TINGGI MUSIK DI DIY


Transformasi Karakter Musik Rock Kedalam Disain Bangunan

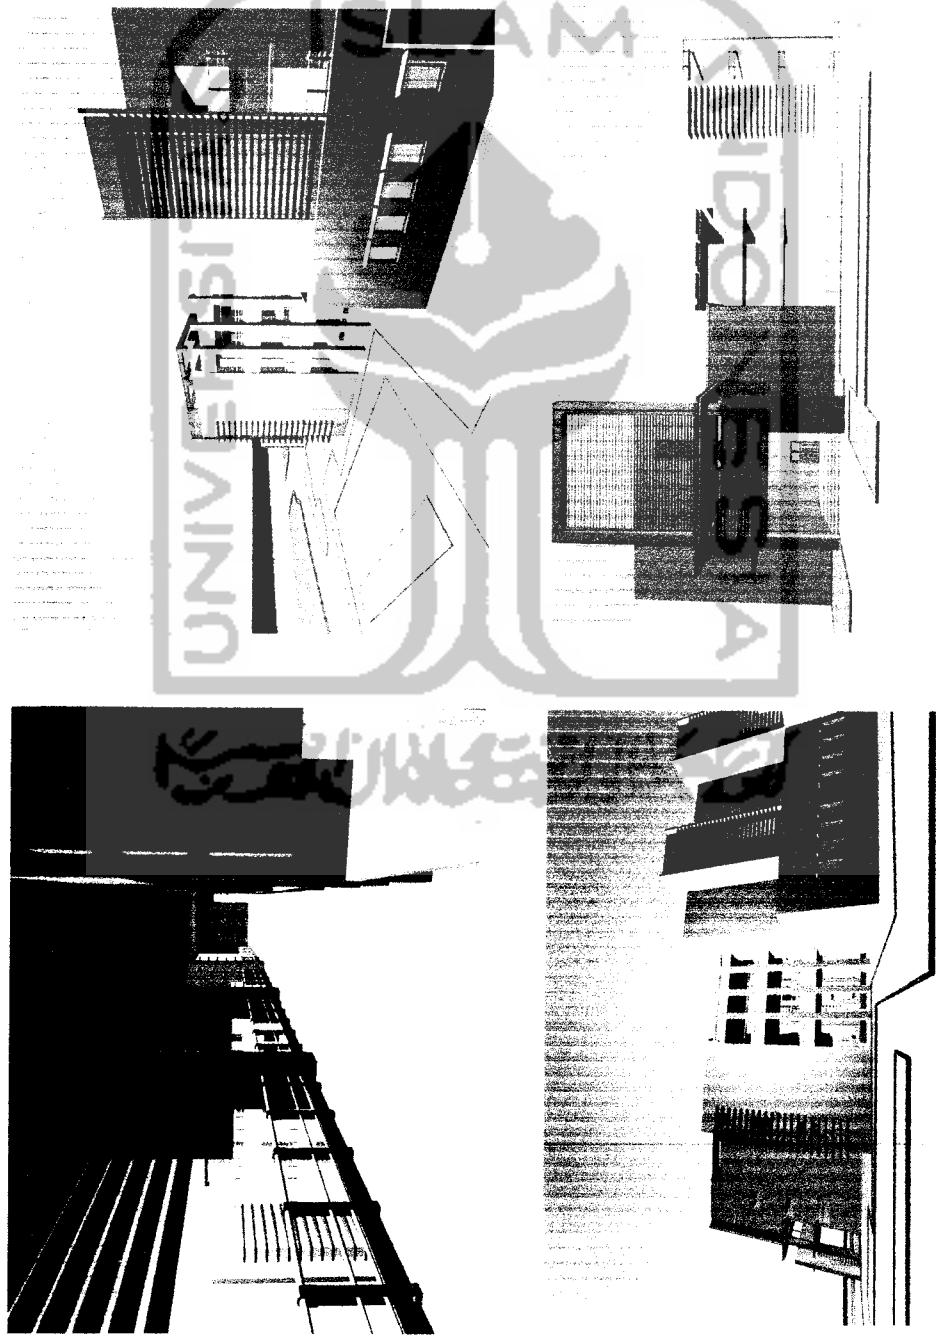

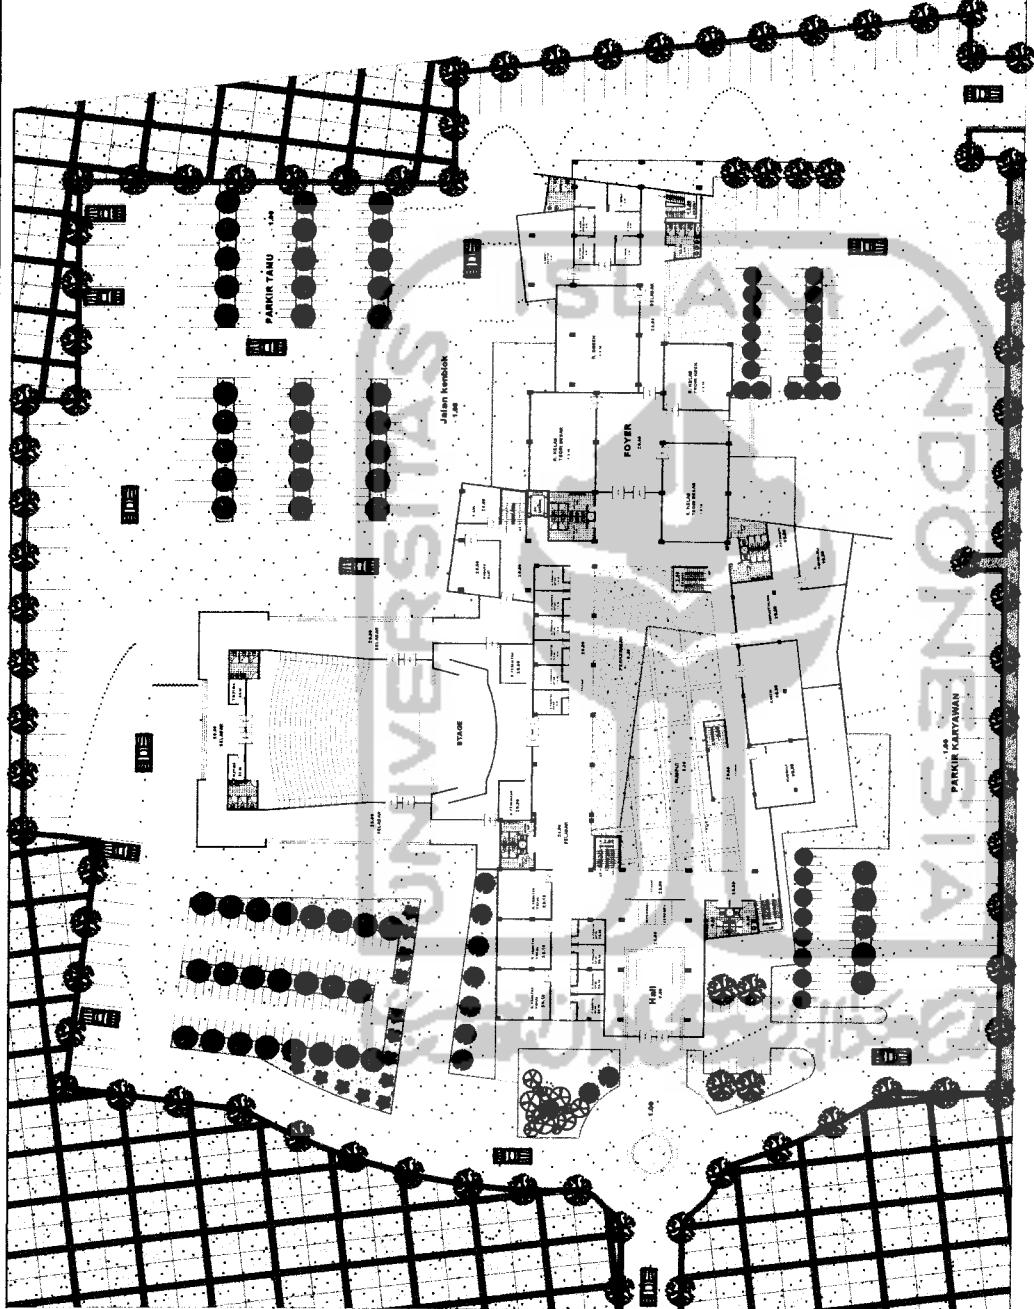

RING ROAD UTARA

TUGAS AKHIR	PERIODE / TAHUN AKADEMIK 2005/2006	SEKOLAH TINGGI MUSIK DI Yogyakarta TRANSFORMASI KARAKTER MUSIK ROC KEDALAM DISAIN BANGUNAN	DOSEN PEMBIMBING IR. ENDY MARLINA, MT	IDENTITAS MAHASISWA NAMA : STID MOHAMAD FREZIA NO. MHS : 01 512 129 TANDA TANGAN	NAMA GAMBAR	SKALA SITEPLAN	NO. LBR / JML LBR	PENGESAHAN
ILHAM INDONESIA FAKULTAS TEKNIK SIPIL DAN PERENCANAAN ARSITEKTUR						1 : 200	1	

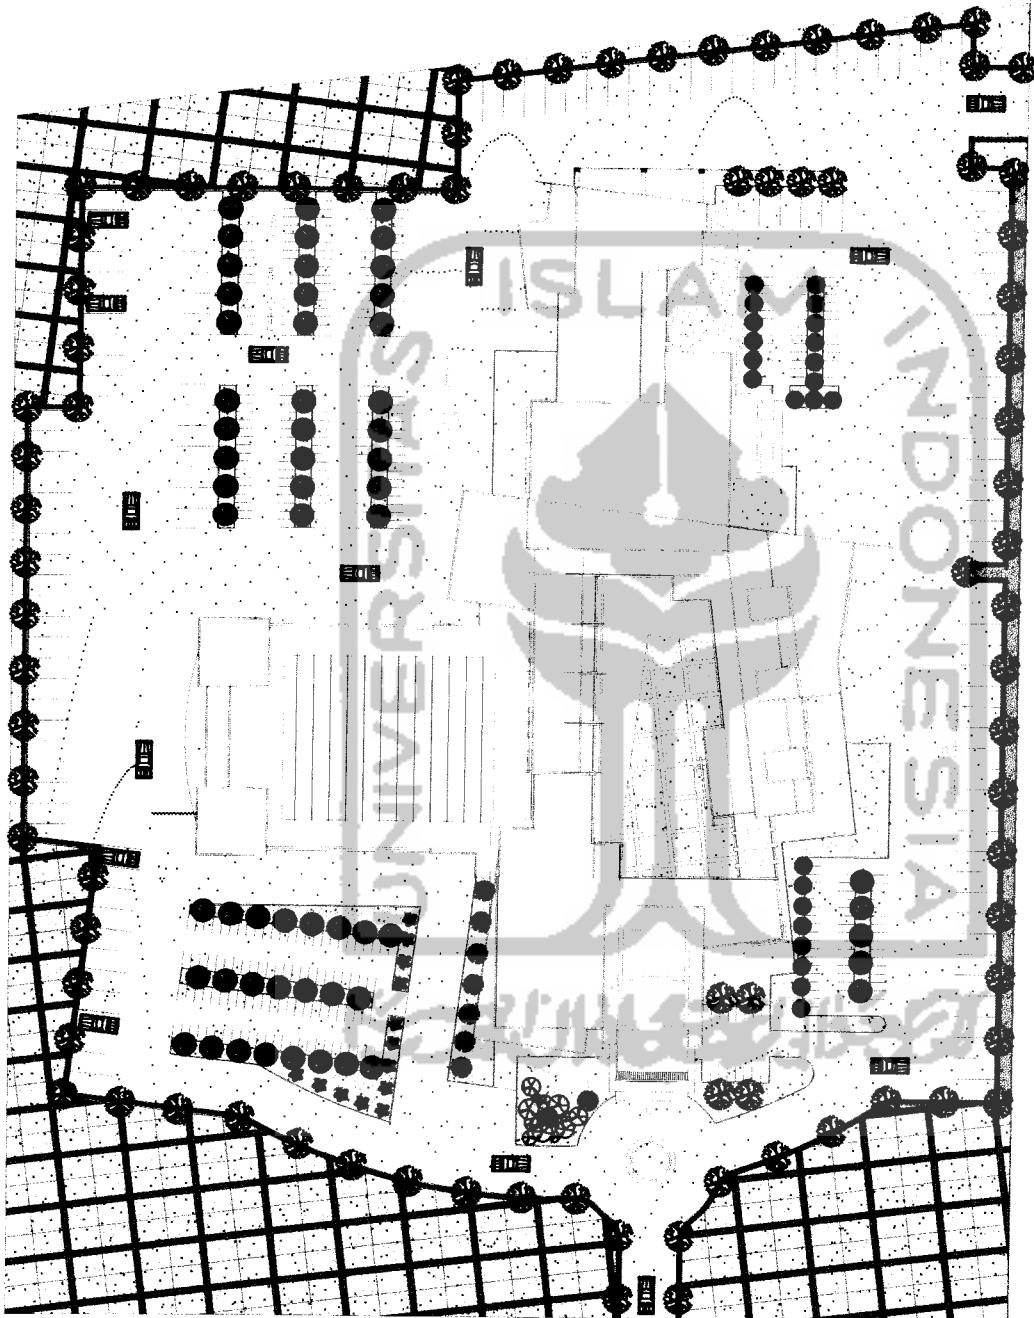


RING ROAD UTARA

TUGAS AKHIR
PERIODE I
TAHUN AKADEMIK
2005/2006
JURUSAN ARSITEKTUR
FAKULTAS TEKNIK SIPIL DAN PERENCANAAN
UNIVERSITAS ISLAM NEGERI AS-SALAFIYAH INDONESIA



SEKOLAH TINGGI MUSIK DI YOGYAKARTA
TRANSFORMASI KARAKTER MUSIC ROCK DI DALAM DISAIN BANGUNAN
PERIODE I
TAHUN AKADEMIK
2005/2006
NAMA
SYED MUHAMMAD PRIZADA
NO. MHS
01-5112139
TANDA TANGAN


DOSEN PEMBIMBING	IDENTITAS MAHASISWA	NAMA GAMBAR	SKALA	NO. LBR	JML LBR	PENGESAHAN
IR. ENDY MARLINA, MT	SYED MUHAMMAD PRIZADA 01-5112139	SITEPLAN	1 : 200	1		

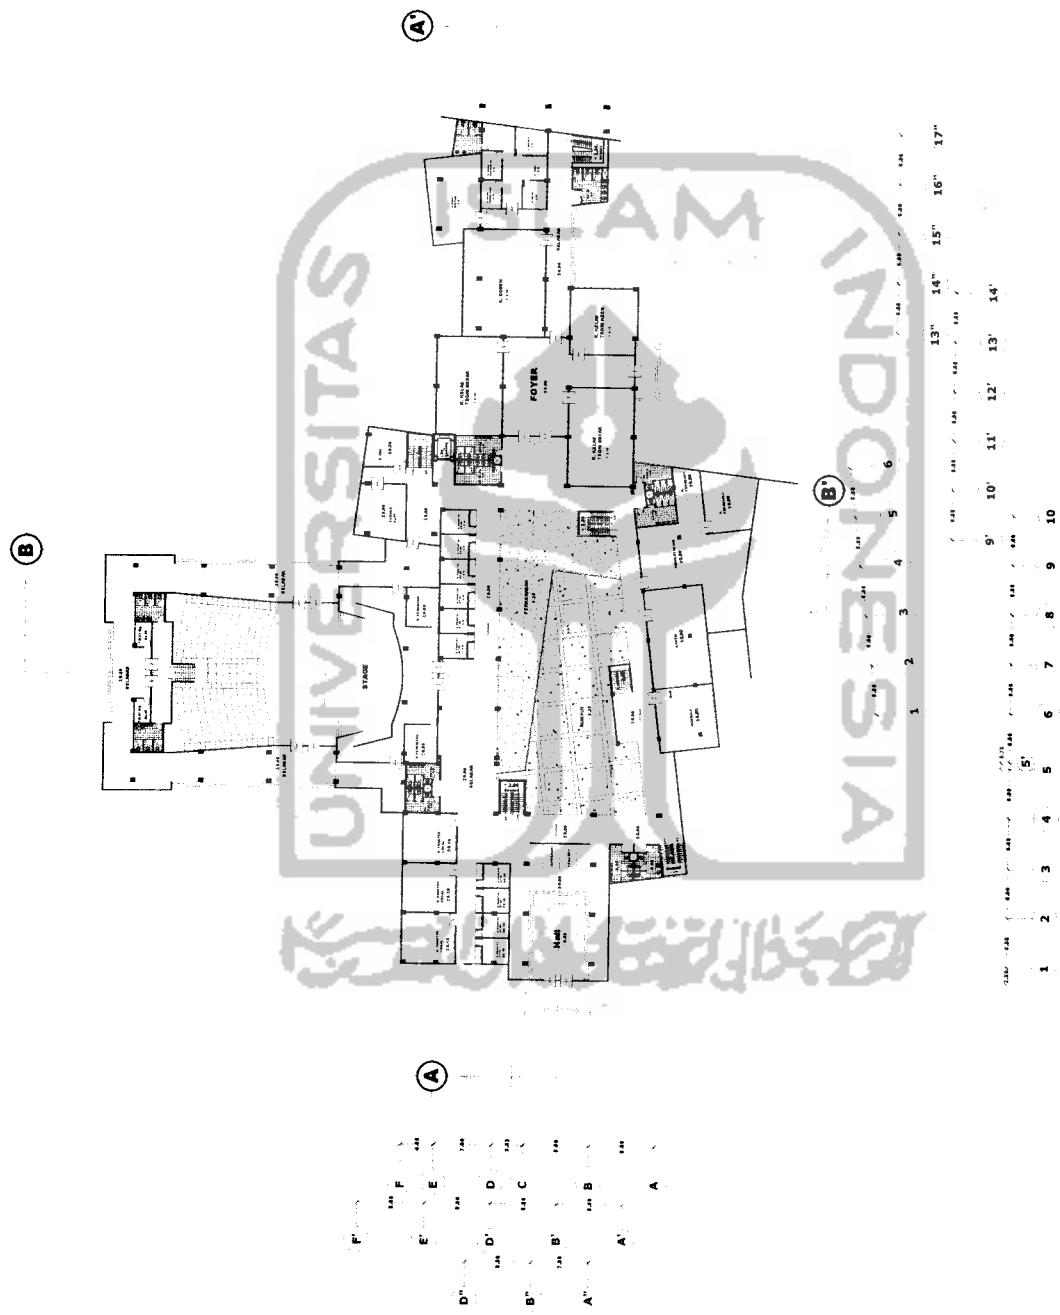



TUGAS AKHIR		PERIODE I TAHUN AKADEMIK 2005/2006	SEKOLAH TINGGI MUSIK DI Y TRANSFORMASI KARAKTER MUSIK ROCK KEDALAM DISAIN BANGUNAN	DOSEN PEMBIMBING IR. ENDY MARLINA, MT	IDENTITAS MAHASISWA NAMA : SYED MUHAMMAD FREZAA NO. MHS : 01 512 139 TANDA TANGAN	NAMA GAMBAR	SKALA	NO. LBR	JML. LBR	PENGESAHAN
ILIAN INDONESIA UNIVERSITY		JURUSAN ARSITEKTUR		FAKULTAS TEKNIK SIPIL DAN PERENCANAAN		DENAH LANTAI 1		1 : 200	3	

TUGAS AKHIR	PERIODE / TAHUN AKADEMIK 2005/2006	SEKOLAH TINGGI MUSIK DI DILY TRANSFORMASI KARAKTER MUSIK ROCK KEDALAM DISAIN BANDUNAN	IDENTITAS MAHASISWA	NAMA GAMBAR	SKALA	NO. LBR	JML LBR	PENGESAHAN
		IR. ENDY MARLINA, MT	NAME NO. MHS TANDA TANGAN	DENAH LANTAI 2	1 : 200	4		


INDONESIA
UNIVERSITY
JURUSAN ARSITEKTUR
FAKULTAS TEKNIK SIPIL DAN PERENCANAAN

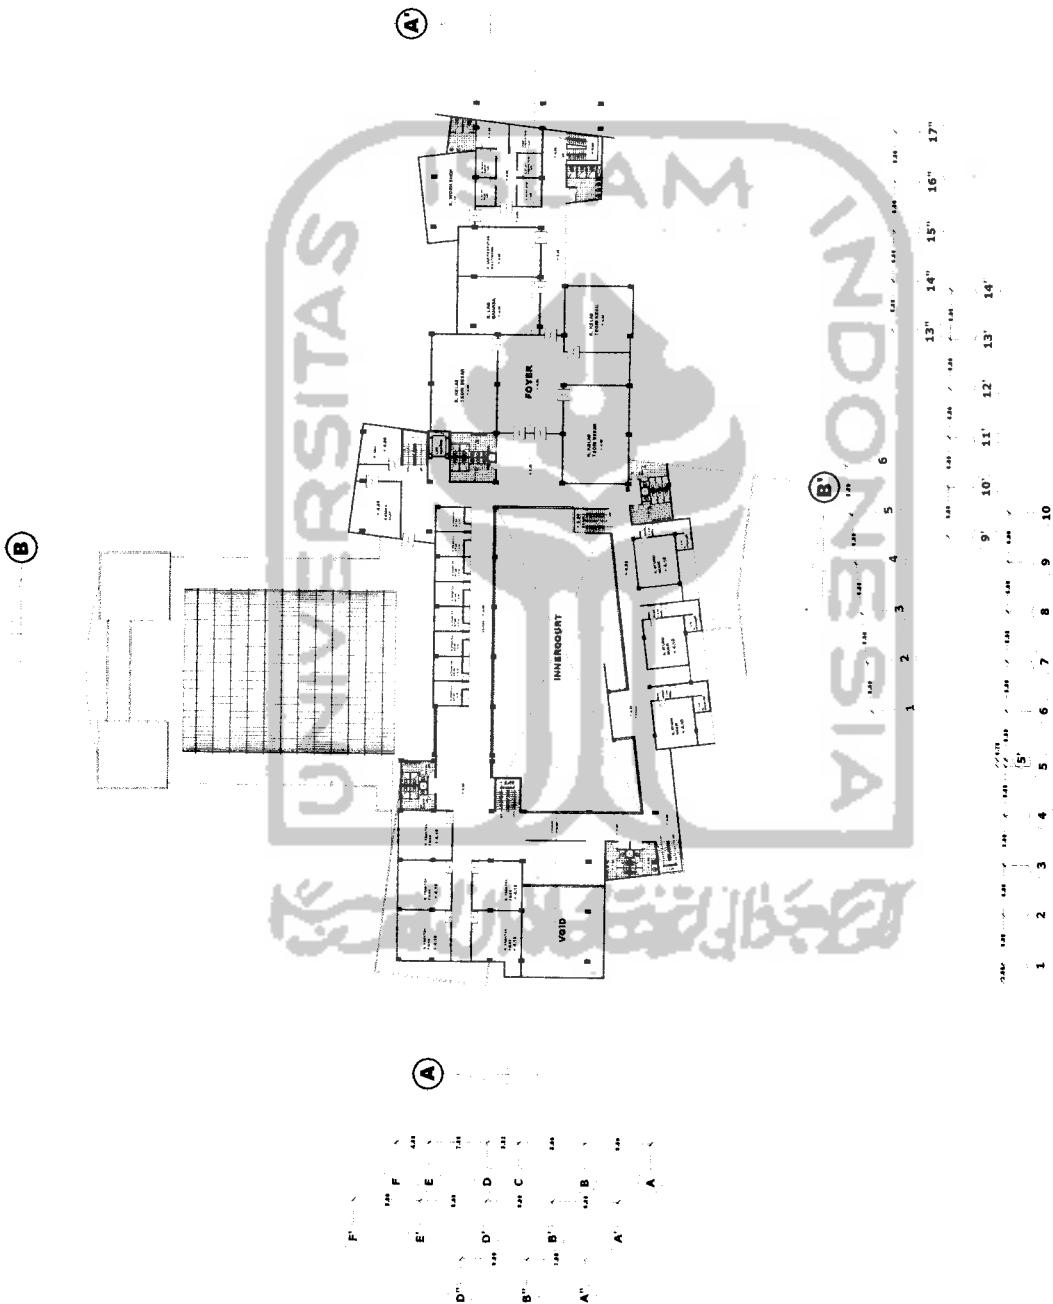

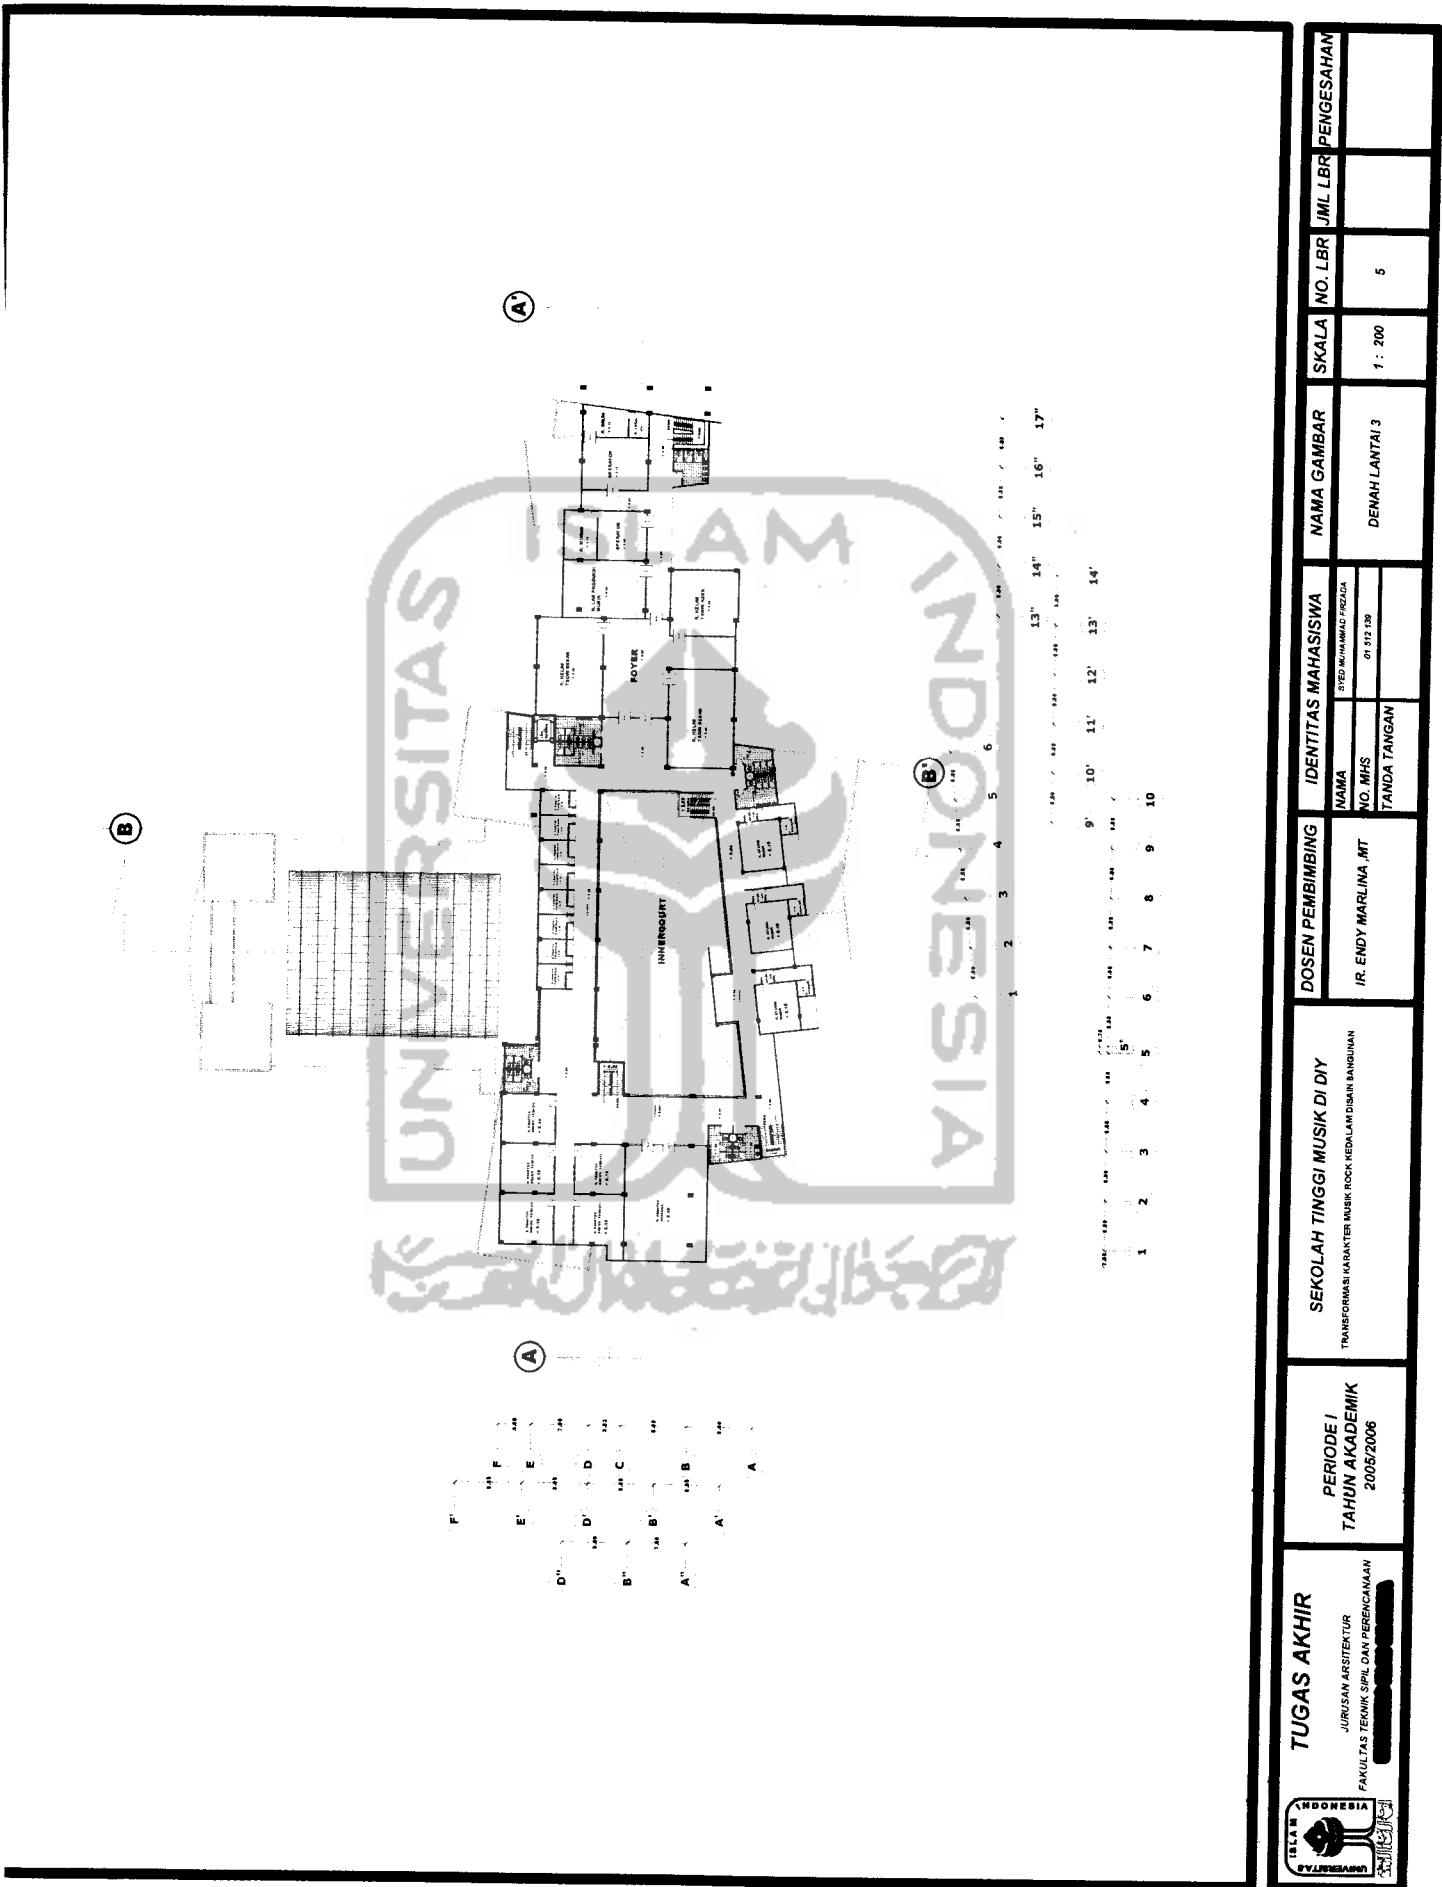


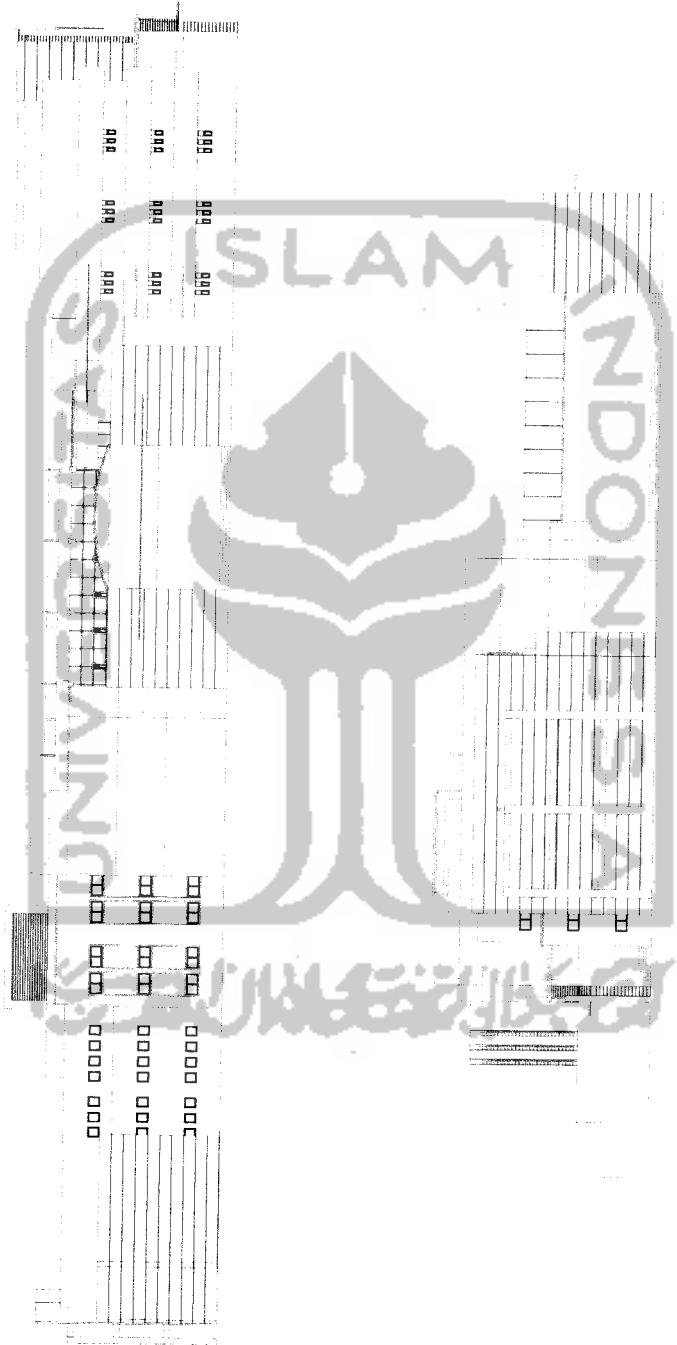

TUGAS AKHIR											
JURUSAN ARSITEKTUR FAKULTAS TEKNIK SIPIL DAN PERENCANAAN UNIVERSITAS ISLAM INDONESIA											
PERIODE I SEMESTER GANJIL TH. 2004/2005		CENDRAWASIH 14 PLOTTING A0, A1 <small>GRIYA PERWIWATSAV 2C, CENDRAWASIH 14 TEL.P.N. 081 22 29 2386 / 0274 469 9442 / 0274 742 205</small>									
		DOSEN PEMBIMBING IDENTITAS MAHASISWA <table border="1"> <tr> <td>NAMA</td> <td>BAREP</td> </tr> <tr> <td>NO. MHS</td> <td></td> </tr> <tr> <td colspan="2">TANDA TANGAN</td> </tr> </table>		NAMA	BAREP	NO. MHS		TANDA TANGAN			
NAMA	BAREP										
NO. MHS											
TANDA TANGAN											
		NAMA GAMBAR TAMPAK 2 <table border="1"> <tr> <td>SKALA</td> <td>1 : 200</td> </tr> <tr> <td>NO. LBR</td> <td></td> </tr> <tr> <td>JML LBR</td> <td></td> </tr> <tr> <td colspan="2">PENGESAHAN</td> </tr> </table>		SKALA	1 : 200	NO. LBR		JML LBR		PENGESAHAN	
SKALA	1 : 200										
NO. LBR											
JML LBR											
PENGESAHAN											

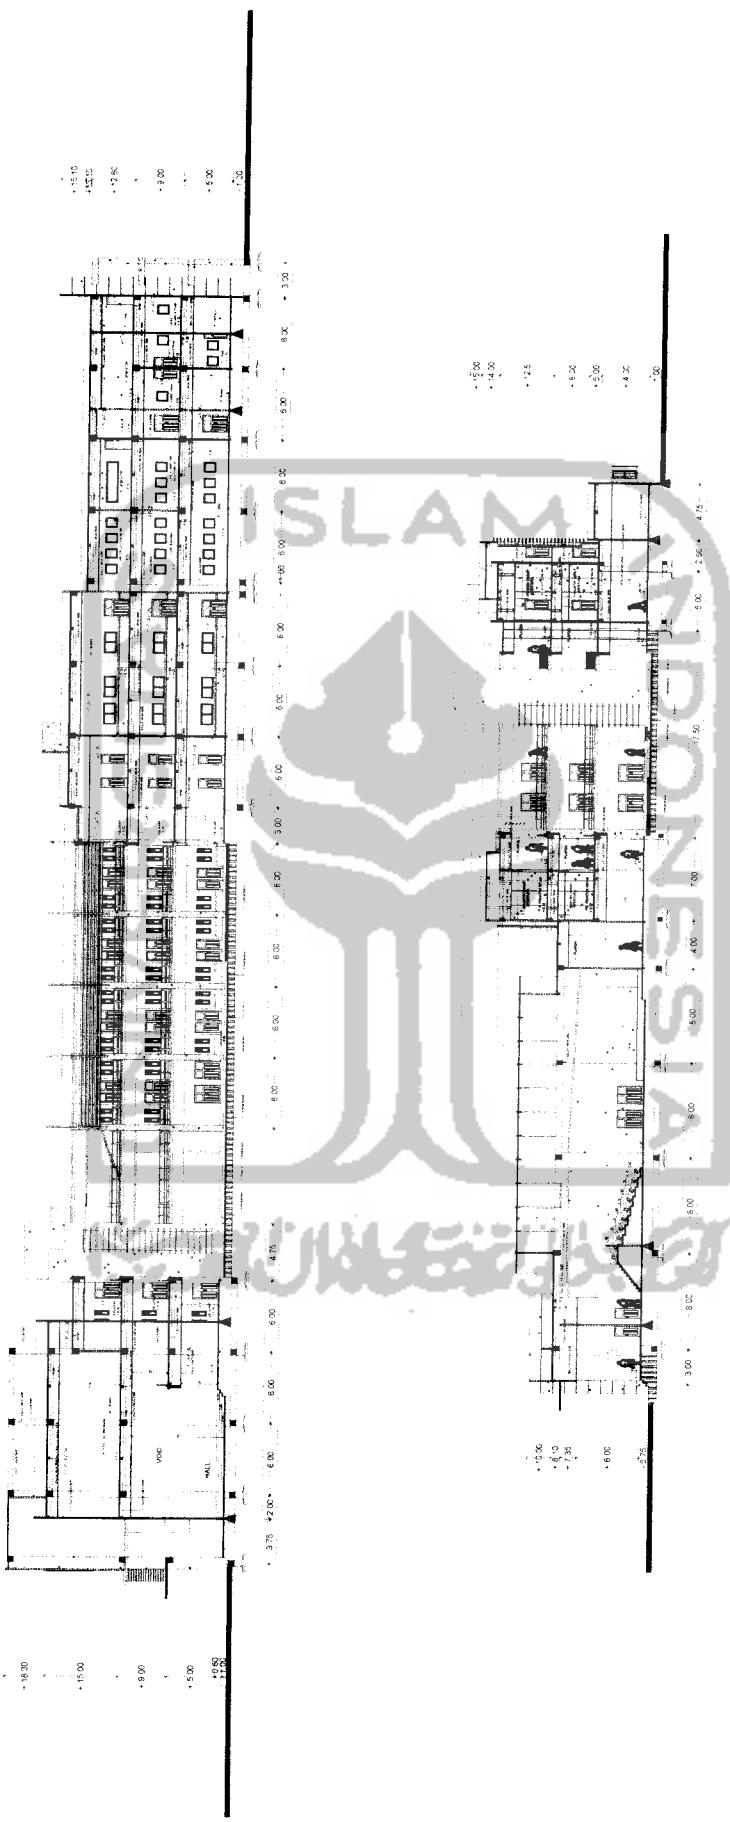


TUGAS AKHIR		PERIODE I TAHUN AKADEMIK 2005/2006	SEKOLAH TINGGI MUSIK DI D.I.Y.		IDENTITAS MAHASISWA	NAMA GAMBAR	SKALA	NO. LBR	JML LBR	PENGESAHAN
JURUSAN ARSITEKTUR FAKULTAS TEKNIK SIPIL DAN PERENCANAAN UNIVERSITAS ISLAM INDONESIA	IR. ENDY MARLINA, MT	I.R. ENDY MARLINA, MT	NAMA NO. MHS TANDA TANGAN	SYED MUHAMMAD PRIZADA 01 512 139	POTONGAN	1 : 200	9			

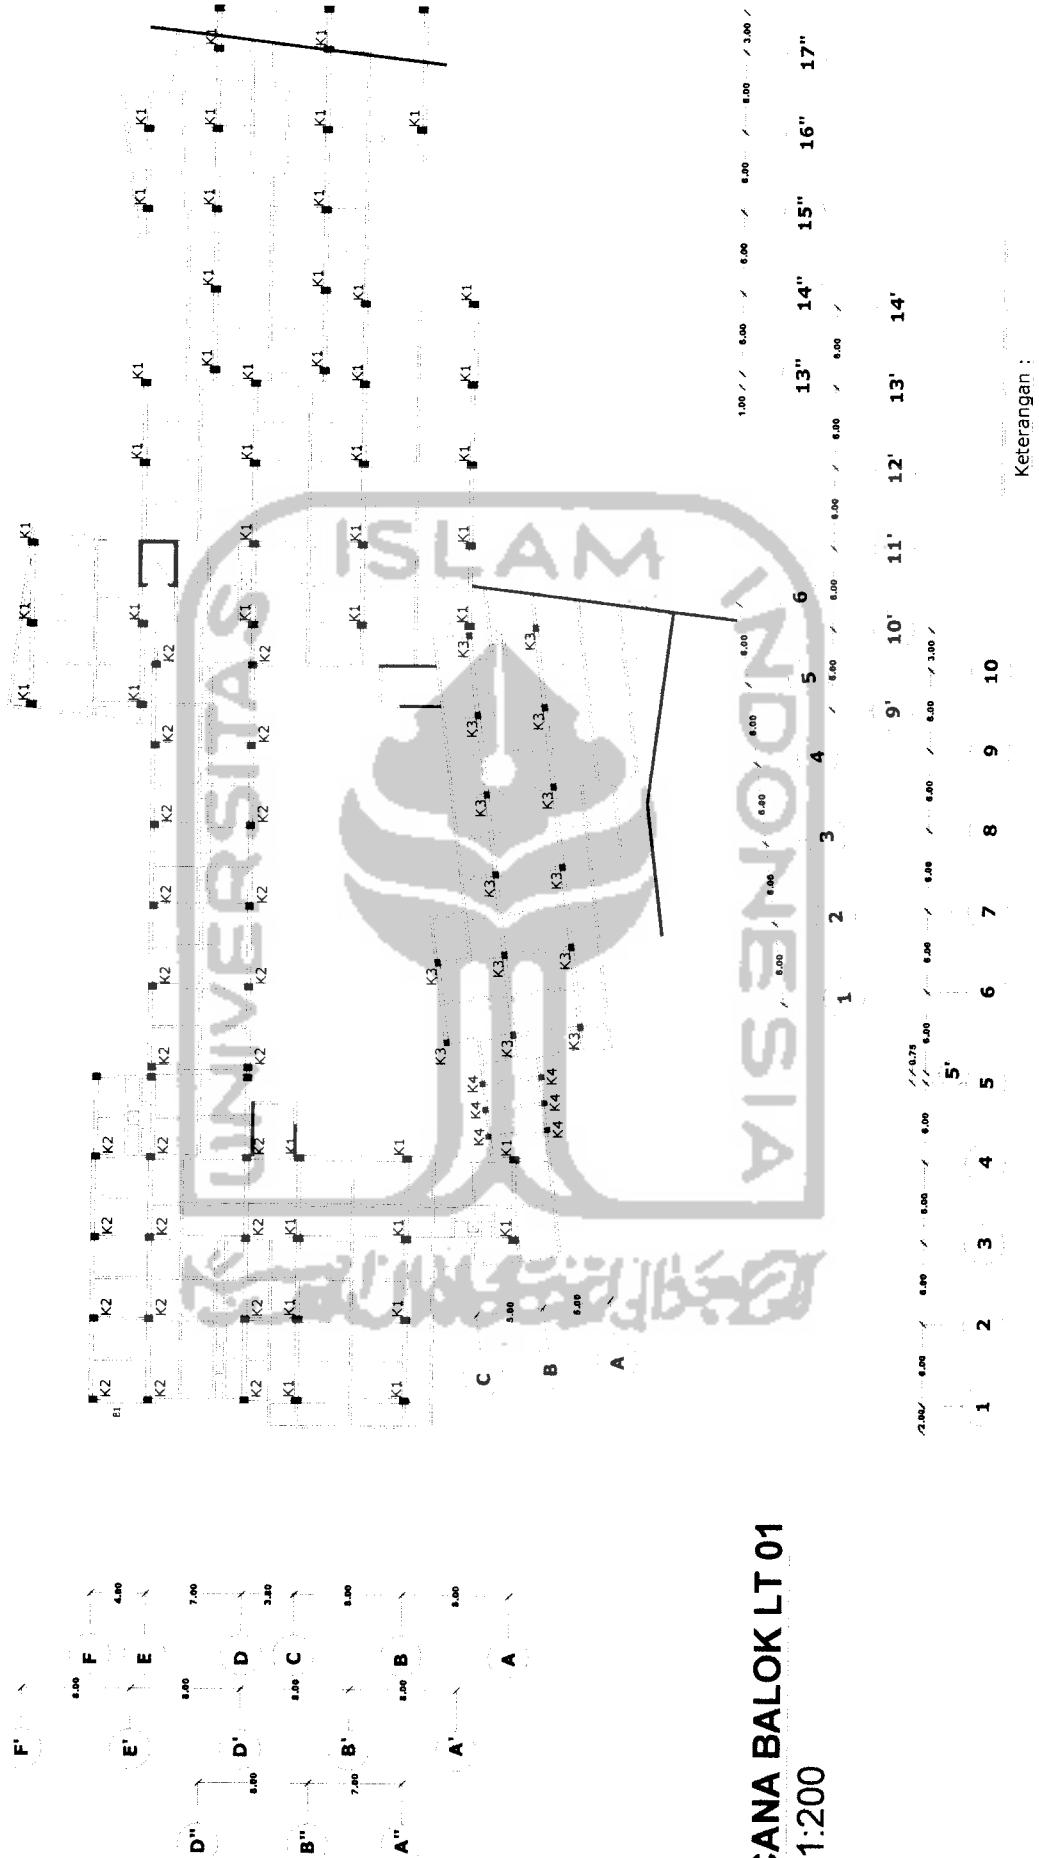

RENCANA BALOK LT 01
skala 1:200

RENCANA BALOK LT 02
skala 1:200

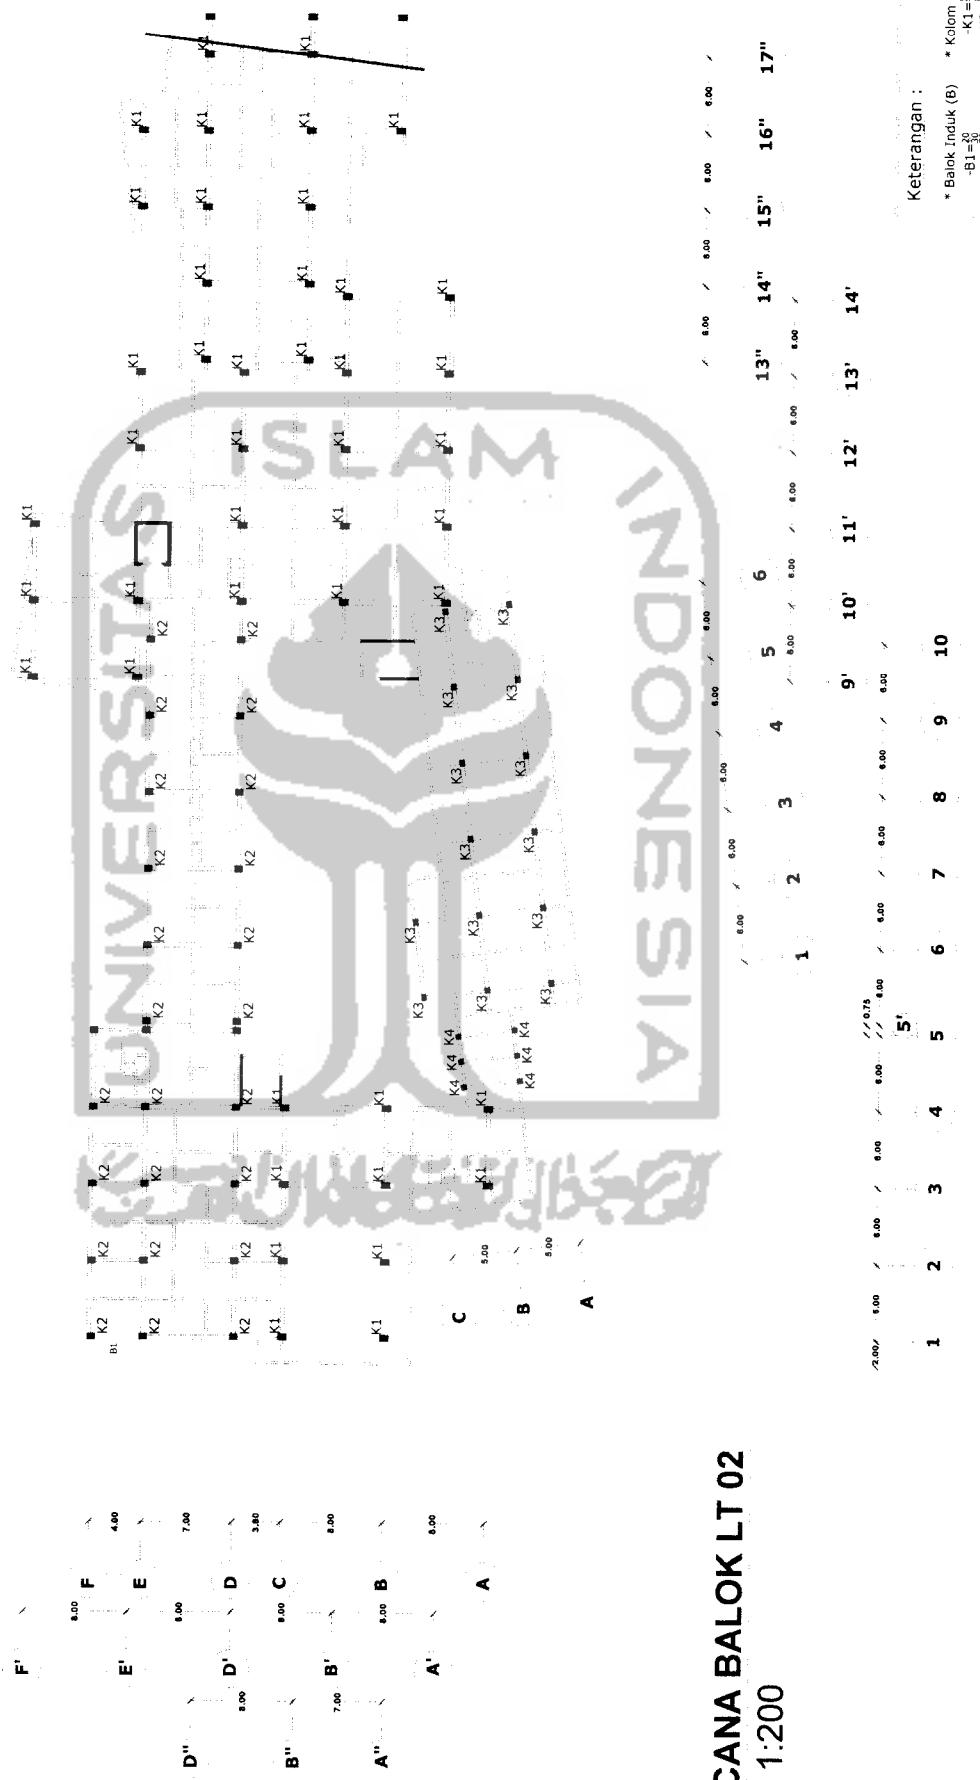


RENCANA BALOK LT 03


skala 1:200

RENCANA
skala 1:200

Keterangan :


- * Balok Induk (B)
 - B1 = 20
 - B2 = 30
 - B3 = 40
 - B4 = 50
- * Balok Anak (b)
 - b1 = 15
 - b2 = 25
 - b3 = 35

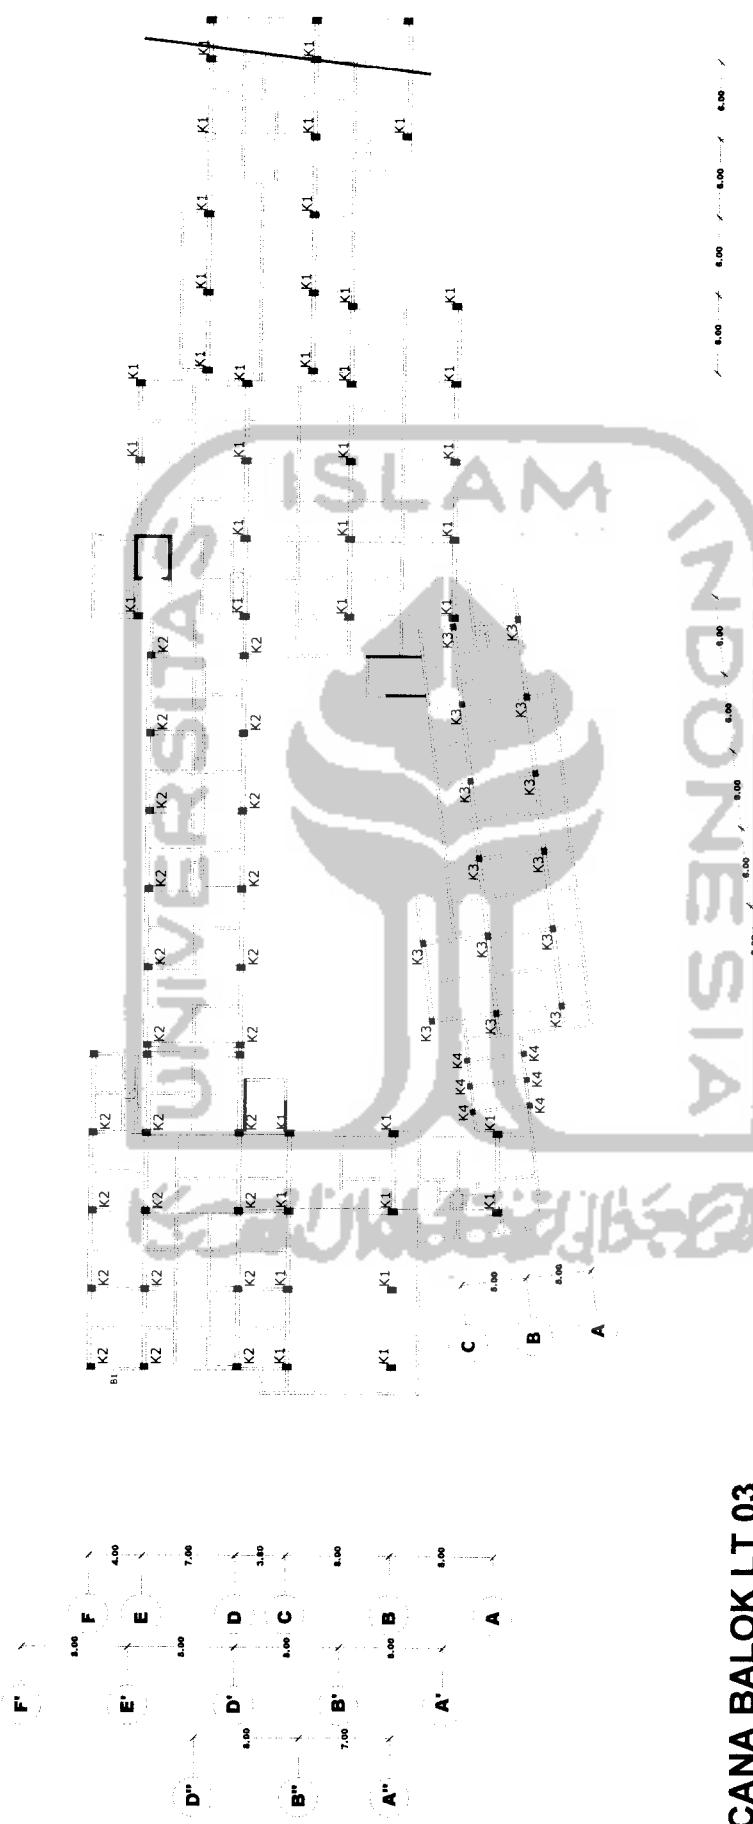

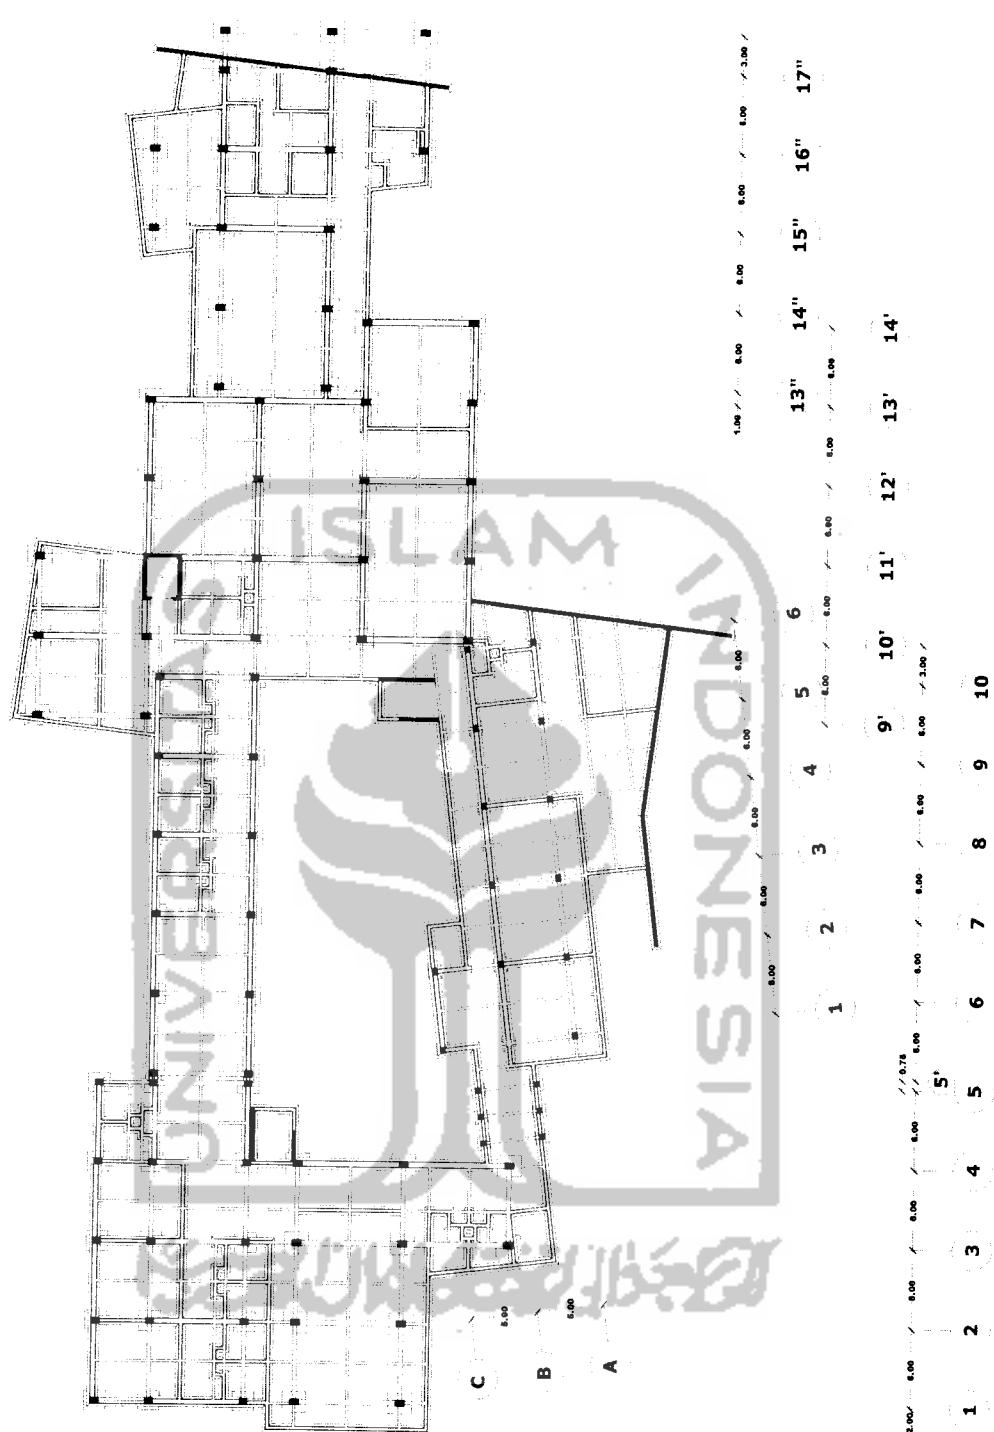

RENCANA PONDASI

skala 1:200

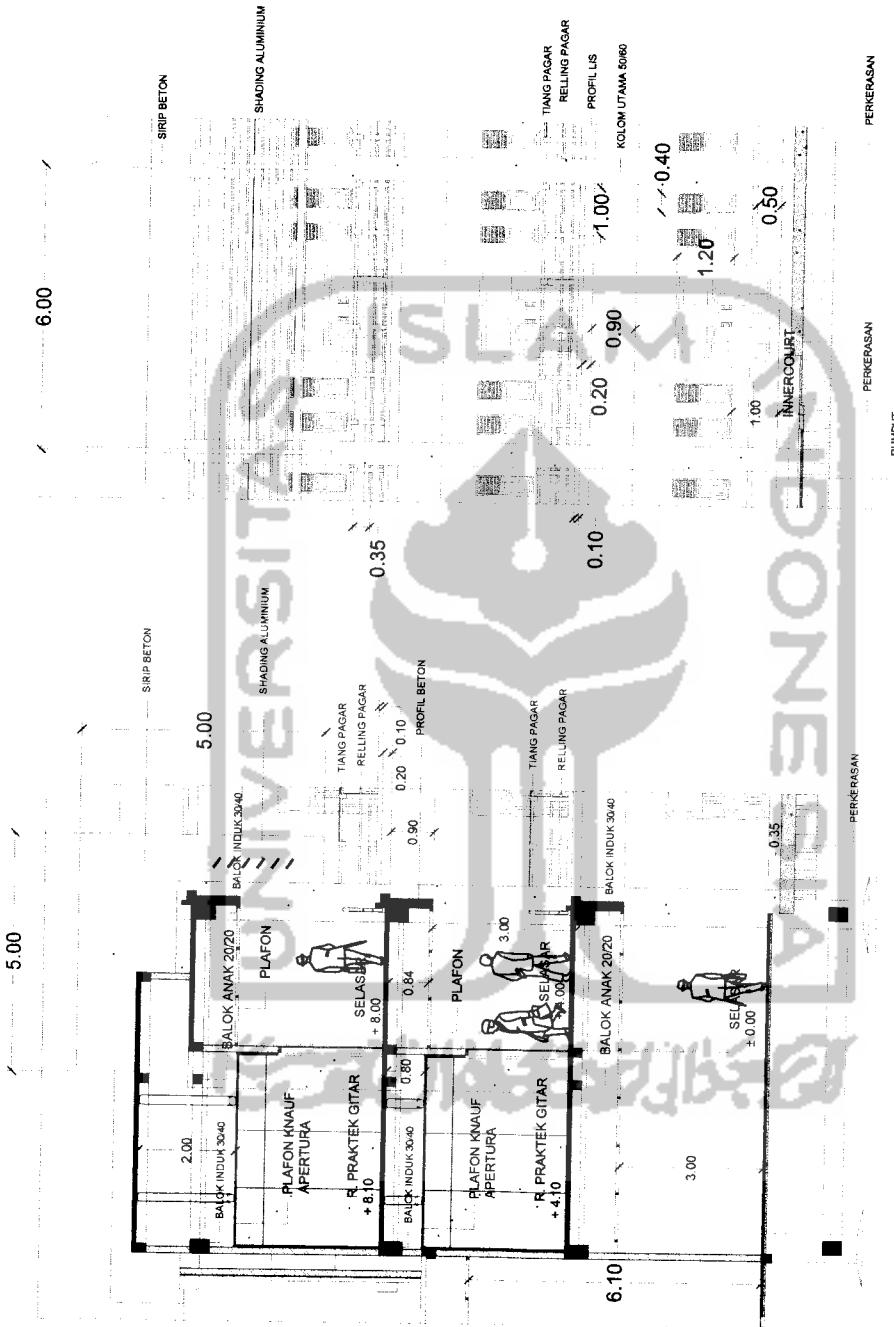

TUGAS AKHIR		PERIODE / SEMESTER GANJIL	DOSEN PEMBIMBING	IDENTITAS MAHASISWA	NAMA GAMBAR	SKALA	NO. LBR	JML LBR	PENGESAHAN
JURUSAN ARSITEKTUR FAKULTAS TEKNIK SIPIL DAN PERENCANAAN UNIVERSITAS ISLAM INDONESIA	SEKOLAH DALANG DI KLATEN TRANSFORMASI PEMBAKARAN PERTUNJUKAN WAYANG	YULIANTO P. PRIHATMAJI, ST, MSA TH. 2004/2005	NAMA NO. I.M.S TANDA TANGAN	INTAN PUTRA PERDANA 00 512 183					dewi arsitektural


This architectural floor plan illustrates the layout and cost breakdown for the construction of Universitas Senogani Hall. The plan includes various rooms and structural elements, each with its dimensions, material type, and cost.

Rooms and Areas:

- ATAP DAK:** 9.00
- DINDING:** 6.00
- PLAFON:** 18.30 + 15.00 = 33.30
- BALOK INDUK 30x40:** 1.50 x 2.75 = 4.06
- BALOK ANAK 20x20:** 4.00
- FRAME ALUMINUM:** 9.50 + 4.00 = 13.50
- JENDELA KACA MATA:** 5.00
- R. PRATIKA BERGAMBAR:** 8.10
- BALOK INDUK 30x40:** 0.30
- BALOK ANAK 20x20:** 0.20
- SIRIP KAYU 6x10:** 0.06 + 0.20 = 0.26
- SHADING:** 0.05 + 0.10 = 0.15
- VOID:** 7.00
- KOLOM UTAMA 50x80:** 5.00
- HALL:** 3.75 + 2.00 = 5.75
- PINTU ENTRANCE:** 7.00
- DINDING SIDANG:** 1.00 + 0.60 = 1.60

Cost Summary:

- ATAP DAK:** 9.00
- DINDING:** 6.00
- PLAFON:** 33.30
- BALOK INDUK 30x40:** 4.06
- BALOK ANAK 20x20:** 4.00
- FRAME ALUMINUM:** 13.50
- JENDELA KACA MATA:** 5.00
- R. PRATIKA BERGAMBAR:** 8.10
- BALOK INDUK 30x40:** 0.30
- BALOK ANAK 20x20:** 0.20
- SIRIP KAYU 6x10:** 0.26
- SHADING:** 0.15
- VOID:** 7.00
- KOLOM UTAMA 50x80:** 5.00
- HALL:** 5.75
- PINTU ENTRANCE:** 7.00
- DINDING SIDANG:** 1.60
- Total:** 118.30

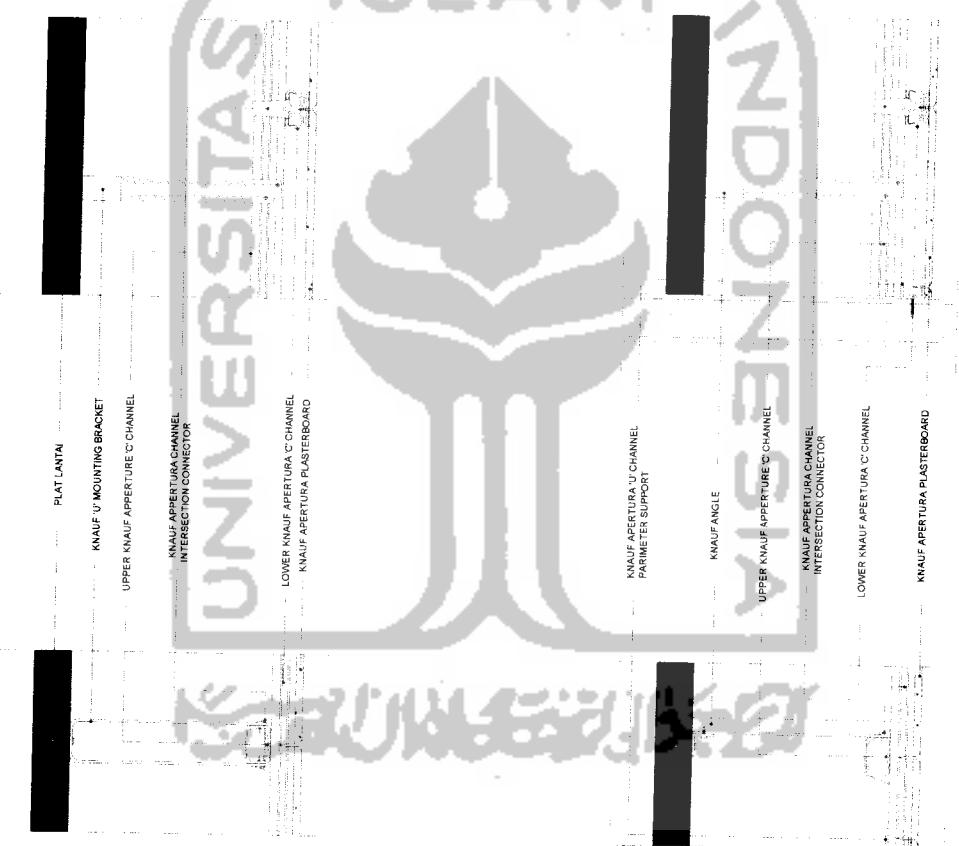

TUGAS AKHIR	DOSEN PEMBIMBING	IDENTITAS MAHASISWA	NAMA GAMBAR	SKALA	NO. LBR	JML. LBR	PENGESAHAN
		NAMA : INTAN PUTRA PERDANA NO. MHS : 00.512.163 TANDA TANGAN					

