


PENPUSTAKAAN FTSP UIN
HADIAH/DELM
TGL. TERIMA : 20 - 11 - 2007
NO. JUDUL : 2487
NO. INV. : 510002487001
NO. INDUK. : 002487

TUGAS AKHIR PERANCANGAN

Judul :

ADVENTURE MALL DI JOGJAKARTA
Membentuk Suasana Rekreatif dan Petualangan

ADVENTURE MALL IN JOGJAKARTA
Creating a Recreative and Adventure Atmosphere

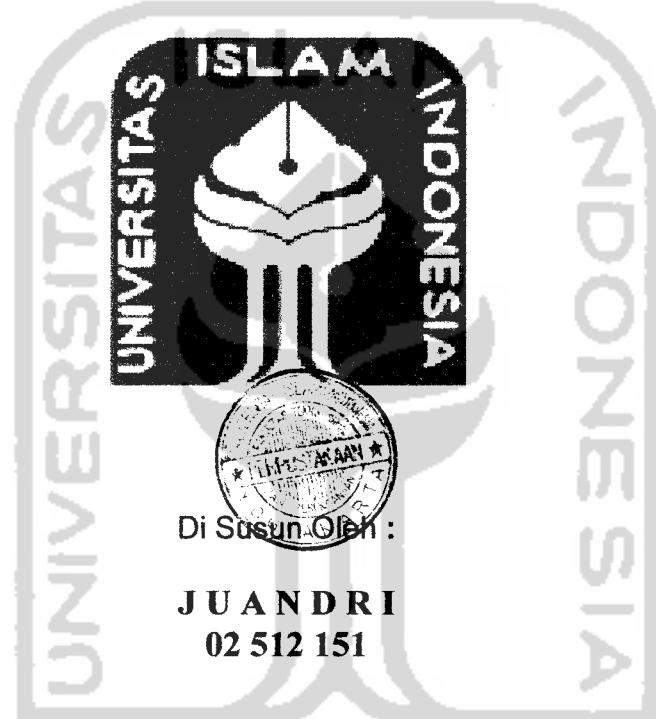

Di Susun Oleh :

JU ANDRI
02 512 151

Dosen Pembimbing

Ir. Arman Yulianta, MUP

JURUSAN ARSITEKTUR
FAKULTAS TEKNIK SIPIL DAN PERENCANAAN
UNIVERSITAS ISLAM INDONESIA
JOGJAKARTA
2007

MILIK PENGGARISAN
FAKULTAS TEKNIK SIPIL DAN
PERENCANAAN UIN YOGYAKARTA

LEMBAR PENGESAHAN
TUGAS AKHIR PERANCANGAN

ADVENTURE MALL DI JOGJAKARTA
Membentuk Suasana Rekreatif dan Petualangan

ADVENTURE MALL IN JOGJAKARTA
Creating a Recreative and Adventure Atmosphere


Di Susun Oleh :

JUANDRI
02 512 151

Laporan Tugas Akhir ini telah diseminarkan pada tanggal
10 Februari 2007


Telah diperiksa dan disetujui oleh:

Dosen Pembimbing,

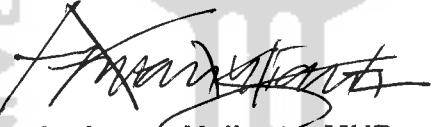

Ir. Arman Yulianta, MUP

Mengetahui,
Ketua Jurusan Arsitektur
Fakultas Teknik Sipil dan Perencanaan
Universitas Islam Indonesia

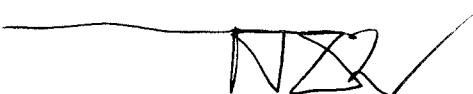

Ir. Hastuti Saptorini, M.Arch

KATA PENGANTAR

Assalamu'alaikum Wr. Wb.

Alhamdulillah, puji tuhan dan syukur penulis panjatkan ke hadirat Allah SWT yang telah melimpahkan rahmat, taufiq dan hidayah-Nya, sehingga penulis dapat menyelesaikan Tugas Akhir ini. Shalawat serta salam juga penulis haturkan keharibaan nabi Muhammad SAW beserta keluarga dan para pengikutnya sampai akhir zaman.

Atas petunjuk dan ridho-Nya tugas akhir ini dapat diselesaikan dengan baik dan lancar.

Tugas akhir wajib ditempuh oleh mahasiswa Jurusan Arsitektur, Fakultas Teknik Sipil dan Perencanaan Universitas Islam Indonesia sebagai salah satu syarat untuk menyelesaikan jenjang studi strata satu.

Kelancaran dalam mempersiapkan dan menyelesaikan tugas akhir ini tidak terlepas dari bantuan berbagai pihak. Oleh karena itu dengan rasa hormat dan terima kasih yang sebesar-besarnya penulisan penulis hantarkan kepada :

- ▲ Bapak Ir. Revianto Budi Santosa, M.Arch, selaku wakil dekan Fakultas Teknik Sipil dan Perencanaan Universitas Islam Indonesia. Terima kasih, atas dorongan dan dukungannya selama ini sehingga saya dapat menyelesaikan tugas akhir ini, dan beberapa kesempatan yang bapak berikan kepada saya untuk dapat mengenal Arsitektur secara luas
- ▲ Ibu Ir. Hastuti Saptorini, M.A, selaku Ketua Jurusan Arsitektur Fakultas Teknik Sipil dan Perencanaan Universitas Islam Indonesia.
- ▲ Bapak Ir. Arman Yulianta, MUP, selaku dosen pembimbing yang telah membimbing dalam menyelesaikan tugas akhir ini. Saya mengucapkan banyak-banyak terimakasih atas bimbingan, diskusi, gagasan serta wawasan sehingga dapat membuka pandangan yang lebih luas lagi dalam dunia Arsitektur.

- ▲ Bapak Ir. Priyo Pratikno, selaku dosen penguji dalam tugas akhir ini, saya mengucapkan terima kaish atas diskusi, ataupun kritik yang dapat memacu saya untuk menjadi lebih baik lagi.
- ▲ Bapak-Ibu dosen jurusan Arsitektur UII sebagai pengajar yang telah memberikan ilmu-ilmu yang menambah pengetahuan saya dalam dunia arsitektur.
- ▲ Segenap Staff dan Karyawan Jurusan Arsitektur UII atas bantuannya. Terimakasih banyak buat mas Deni, mas Tutut, dan juga mas Sardjiman yang sudah mendukung terlaksananya tugas akhir ini.
- ▲ Kedua Orang tuaku, Ayah H. Abdul Somad dan Mama Hj. Rusnanik atas doa dan segala dukungannya, Mungkin tidak akan cukup hanya dengan ucapan terimakasih, atas segala dukungan, kasih sayang, doa dan pengorbanannya sehingga tugas akhir ini dapat selesai.....
- ▲ Adik-adiku Juhendro, Julfandra, dan Fitri Julfa, yang telah mendoakan saya agar cepat lulus.
- ▲ Keluarga-keluargaku, Nenek, Pak cik Dolbar,Pak Oneng, Pak Udhe, Om yus, Tante Emi, Ucu Sala, Uteh Nana, Mak Caca,dan yang laen, terimakasih atas doa dan dukungannya.
- ▲ Pacarku Siska, terimakasih...terimakasih...terimakasih banyak atas doa dan dukungannya, Thank's ya..... dah mau bantuin bikin maket.....
- ▲ Mas Subhan, mas Andot, mas Agung, mas Muchlis, terimakasih atas dukungannya
- ▲ Sahabatku genk timor-timor Pecun(Randi), Gogon(ojo), SiMbah(Uki), Udin(Fafa), Rangga, BimTol(Bima), Mr. Oz(oslan), thanks banget atas dukungan dan doanya, dan terutama buat pecun sudah bantuin bikin maket....Thanks sobat..
- ▲ Sahabat kost Candi, Petruk, Mutsu, Kipli(recky), Bo(febru), Syam, Janger(billy), Iponk,Yoga, Mbah Surip, Thanks atas dukungannya.
- ▲ Sahabat arsitek seperjuangan Yopie,Rian Dian, Kiki, Ivan Pamijo, Dani, Wawan, Alu, Pungky, Vita, Tia, Vidia, Ateng(taufik), indah.
- ▲ Sahabat sahabat saya, Edwin, Andi, Heri, Tonag, Citra, Novi, Nafis, Dede', dll

- ▲ Seluruh Keluarga besar Mahasiswa Arsitektur terimakasih atas dukungan dan doanya.

Semoga Allah SWT memberikan balasan limpahan Rahmat dan Karuni serta kelapangan Hati atas segala kebaikan yang mereka berikan.

Penulis menyadari bahwa dalam penulisan itugas akhir ini masih banyak kekurangannya. Untuk itu sangat diharaokan saran dan kritik yang sekiranya dapat menambah pengetahuan serta lebih menyempurnakan tugas akhir ini. Semoga apa yang telah penulis banas dapat bermanfaat bagi kita semua.

Wassalamu'alaikum Wr. Wb.



Yogyakarta, Februari 2007

Penulis

DAFTAR ISI

Halaman Judul	i
Lembar Pengesahan	ii
Kata Pengantar	iii
Daftar Isi	vi
Daftar Gambar	xii
Abstraksi	xii

BAB I PENDAHULUAN

1.1 LATAR BELAKANG	1
1.1.1 Kondisi Umum Yogyakarta	1
1.1.2 Pentingnya Shopping Mall di Yogyakarta	2
1.1.3 Adventure Mall sebagai Pusat Perbelanjaan dan Rekreasi	4
1.2 PERMASALAHAN	5
1.2.1 Permasalahan Umum	5
1.2.2 Permasalahan Khusus	5
1.3 TUJUAN DAN SASARAN	5
1.3.1 Tujuan	5
1.3.2 Sasaran	5
1.4 LINGKUP PEMBAHASAN	6
1.5 METODE PERANCANGAN	6
1.6 SISTEMATIKA PENULISAN	7
1.7 KERANGKA POLA PIKIR	8

BAB II ADVENTURE MALL DENGAN AKTIFITAS BERBELANJA DAN REKREASI

2.1 Tinjauan Adventure Mall	9
2.2 Tinjauan fasilitas Climbing, Bungy jumping, Rafting	11

BAB III ANALISIS DAN KONSEP RANCANGAN

3.1 Analisa Site.....	13
3.1.1 Letak Geografis Daerah Istimewa Yogyakarta	13
3.1.2 Lokasi site	14
3.2 Analisa Kebutuhan Ruang	16
3.2 Konsep Petualangan Yang Akan Ditransformasikan Kedalam Bangunan	21

BAB IV SKEMATIK DESAIN

BAB IV PENGEMBANGAN DESAIN

DAFTAR PUSTAKA	48
-----------------------------	-----------

LAMPIRAN	49
-----------------------	-----------



ABSTRAKSI

Salah satu fenomena yang terjadi akibat dari industrial, otonomi daerah adalah semakin banyak pusat-pusat perbelanjaan yang dibangun di daerah-daerah. Mulai dari supermarket, department store hingga shopping mall, yang kini semakin banyak di bangun.

Shopping mall dapat diartikan sebagai pusat perbelanjaan yang berorientasi ke dalam karena kegiatan jual beli itu lebih ditujukan pada manusia yang berada di dalam bangunan. Konsep mall selalu menerapkan konsep berbelanja dengan organisasi ruang yang jelas dengan koridor tunggal sehingga semua outlet mempunyai peluang sama untuk dikunjungi konsumen. Shopping mall biasanya dirancang dengan sebuah konsep yang baru, dan dengan sebuah tema khusus. Hingga kini terus dicari terobosan baru pada konsep maupun tema shopping mall yang dapat diterapkan dalam merancangan pusat perbelanjaan.

Perkembangan pusat – pusat perbelanjaan di daerah jogja semakin meningkat, ini di lihat dengan bermunculan bangunan komersial pusat perbelanjaan atau shopping mall, seperti Malioboro Mall, Galeria, Sapir Squer, dan Ambarukmo Plaza. Sehingga perlu dicari sebuah terobosan baru dalam merancang sebuah bangunan shopping mall, sehingga dapat bersaing dan menjadi landmark dari bangunan – bangunan yang telah ada.

Dari fenomena yang terjadi muncul sebuah pemikiran dimana kegiatan berbelanja menjadi sebuah kegiatan yang bersifat rekreasi, karena pada dewasa ini banyak masyarakat yang menganggap dengan berbelanja dapat menghilangkan kelelahan. Yang kemudian muncul sebuah gagasan rancangan yang menggabungkan dua kegiatan yaitu berbelanja dan rekreasi ke dalam suatu wadah yaitu Shopping Mall.

Sehingga Konsep rancangan ini menjadi sebuah bangunan komersial yang baru dan akan menjadi Landmark dari bangunan-bangunan komersial yang telah ada di jogja.

BAB I

PENDAHULUAN

1.1 Latar belakang

1.1.1 Kondisi Umum Yogyakarta

Kota Yogyakarta adalah kota yang kaya predikat, baik berasal dari sejarah maupun potensi yang ada, seperti kota perjuangan, kota pelajar, dan kota pariwisata. Predikat sebagai kota pelajar berkaitan dengan sejarah dan peran kota ini dalam dunia pendidikan di Indonesia. Di samping adanya berbagai pendidikan di setiap jenjang pendidikan tersedia di provinsi ini, di Yogyakarta terdapat banyak mahasiswa dan pelajar dari 32 provinsi, sehingga tidak berlebihan apabila daerah ini disebut sebagai miniatur Indonesia.

Kelompok umur <i>Mounth</i>	Laki – laki <i>Male</i>	Perempuan <i>Female</i>	Jumlah
			<i>Total</i>
(1)	(2)	(3)	(4)
0 – 4	12.839	12.615	25.454
5 – 9	12.448	12.385	24.833
10 – 14	12.566	12.864	25.430
15 – 19	22.375	26.674	49.049
20 – 24	31.778	32.948	64.726
25 – 29	20.089	19.281	39.370
30 – 34	15.725	16.969	32.694
35 – 39	13.713	15.107	28.820
40 – 44	12.283	13.177	25.460
45 – 49	9.672	10.352	20.024
50 – 54	6.225	7.240	13.465
55 – 59	5.592	6.791	12.383
60 – 64	5.038	6.622	11.660
65 – 69	3.947	5.647	9.594
70 -74	3.282	4.289	7.571

75 +	2.964	4.507	7.471
Jumlah / Total	190.536	207.468	398.004

Sumber data : BPS Kota Yogyakarta

*Jumlah Penduduk Menurut Kelompok Umur dan Jenis
Kelamin
Di Kota Yogyakarta
Tahun 2004*

Dari data di atas dapat di lihat, hampir 50 % dari jumlah penduduk di daerah Yogyakarta adalah berusia antara 10 tahun sampai 24 tahun, berarti pada usia tersebut masih tergolong pelajar atau mahasiswa.

1.1.2 Pentingnya Shopping mall di Yogyakarta.

Salah satu fenomena yang terjadi akibat dari industrial, otonomi daerah adalah semakin banyak pusat – pusat perbelanjaan yang dibangun di daerah – daerah. Mulai dari supermarket, department store hingga shoping mall, yang kini smakin banyak di bangun.

Kelompok / Group	Nilai / Value (Rupiah)			% (5)
	Desa Rural (2)	Kota Urban (3)	Desa + Kota Urban+Rural (4)	
(1)				

1. Perumahan, bahan bakar, penerangan dan air.	37.845	68.304	55.364	23.23
2. barang – barang dan jasa.	7.766	18.485	13.932	5.85
3. pakaian, alas kaki dan tutup kepala.	8.402	27.563	19.423	8.15
4. barang tahan lama.	4.002	5.686	4.971	2.09
5. pajak pemakaian dan premi asuransi.	5.880	8.607	7.449	3.13
6. keperluan pesta dan upacara	6.269	9.105	7.900	3.32
7. biaya pendidikan.	1.461	4.665	3.304	1.39
8. biaya kesehatan	3.013	4.193	3.691	1.55

Sumber : Susenas, Badan Pusat Statistik Propinsi D. I. Yogyakarta.

Jumlah pengeluaran rata – rata per Kapita Sebulan

menurut Sub kelompok bukan makanan Kota/desa

di Propinsi D. I. Yogyakarta.

Dari data di atas dapat di lihat bahwa pengeluaran masyarakat di urutan kedua adalah pengeluaran dalam hal pakaian,dll. sehingga pusat perbelanjaan modern merupakan bangunan yang dapat memberikan segala kemudahan bagi penggunanya. Apalagi hal ini di perkuat dengan fenomena yang terjadi pada masyarakat, yaitu dengan pola perbelanjaan sebagian besar masyarakat kota yang mulai bergeser dari pasar tradisional ke pusat perbelanjaan modern, sehingga keberadaan shopping center atau mall merupakan hal yang wajar. Dari segi fungsi, mall selain untuk memenuhi kebutuhan akan tempat berbelanja yang representatif bagi warga jogja tetapi mall juga dapat menjadi tempat untuk rekreasi dengan konsep rancangan yang dapat mendukung aktifitas tersebut.

Shopping mall dapat di artikan sebagai pusat perbelanjaan yang berorientasi ke dalam karena kegiatan jual beli itu lebih di tujuhan pada manusia yang berada di dalam bangunan. Konsep mall selalu menerapkan

yang berada di dalam bangunan. Konsep mall selalu menerapkan konsep berbelanja dengan organisasi ruang yang jelas dengan koridor tunggal sehingga semua outlet mempunyai peluang sama untuk dikunjungi konsumen. Shopping mall biasanya dirancang dengan sebuah konsep yang baru, dan dengan sebuah tema khusus. Hingga kini terus dicari terobosan baru pada konsep maupun tema shopping mall yang dapat diterapkan dalam perancangan pusat perbelanjaan.

Perkembangan pusat – pusat perbelanjaan di daerah jogja semakin meningkat, ini di lihat dengan bermunculan bangunan komersial pusat perbelanjaan atau shopping mall, seperti Malioboro Mall, Galeria, Sapir Squer, dan Ambarukmo Plaza. Sehingga perlu dicari sebuah terobosan baru dalam merancang sebuah bangunan shopping mall, sehingga dapat bersaing dan menjadi landmark dari bangunan – bangunan yang telah ada.

1.1.3 Adventure Mall sebagai Pusat Perbelanjaan dan Rekreasi.

Penyediaan fasilitas komersial seperti pusat perbelanjaan atau shopping mall yang diakomodasi pada tepi/batas, nampaknya mampu mengantisipasi padatnya kegiatan yang terkonsentrasi di pusat kota. Karakteristik sebuah Pusat Perbelanjaan atau shopping mall yang sarat dengan berbagai sarana hiburan yang mampu membentuk suatu kebersamaan antara ruang public yang mencari hiburan dengan public yang ingin berbelanja di Mall.

Shopping mall disini orientasi pasarnya lebih di arahkan bagi kalangan para anak – anak muda, karena daerah Yogyakarta menjadi kota pelajar, sehingga perlu diciptakan sebuah pusat perbelanjaan atau Shopping Mall yang memberikan sebuah tempat hiburan yang berkarakter anak – anak muda, tetapi tetap menjadi fungsi sebagai tempat melakukan aktifitas berbelanja. Sehingga bagaimana merancang sebuah bangunan

1.2 Permasalahan

1.2.1 Permasalahan Umum

Bagaimana merancang sebuah pusat perbelanjaan dengan menciptakan suasana yang rekreatif dan petualangan.

1.3.2 Permasalahan Khusus

- Bagaimana menciptakan fungsi retail yang efektif dan efisien bagi pengguna.
- Bagaimana merancang bangunan mall dengan suasana yang memberi kesan petualangan.
- Bagaimana menciptakan area rekreasi tetapi tidak menggagu aktifitas berbelanja.

1.3 Tujuan dan Sasaran

1.3.1 Tujuan

- Merumuskan sebuah konsep perencanaan dan perancangan shopping mall yang efektif, efisien, dan fungsional.
- Mendesain bangunan shopping mall yang berkarakter bebas dan dinamis, yang memberikan suasana petualangan.

1.3.2 Sasaran

Terciptanya penataan ataupun susunan ruang – ruang dalam yang menciptakan suasana yang dinamis agar membuat pengguna tidak bosan. Terciptanya fasilitas – fasilitas permainan yang dapat mendukung fungsi shopping mall dan dapat menjadi wadah bagi pengguna yang menjadikan shopping mall sebagai tempat rekreasi.

1.4 Lingkup Pembahasan.

Pembahasan masalah ditekan pada bagaimana menerjemahkan konsep petualangan ke dalam sebuah bangunan, baik dari dalam, dan luar bangunan, serta tampilan dari bangunan.

1.5 Metode Perancangan.

1.5.1 Pengumpulan Informasi

- Studi literature
Mengetahui berbagai pengertian, persyaratan serta contoh rancangan pusat perbelanjaan, serta tempat – tempat arena permainan seperti PaintBall, Climbing, Banji jumping, Rafting..
- Studi lapangan / survey.
Pengamatan pada pembagian dan kebutuhan ruang pada pusat perbelanjaan atau Shopping Mall yang ada, guna memperoleh gambaran umum dalam merancang.
- Tahap analisis
Menganalisis karakter pada anak muda dan penerjemahannya kedalam ranu luar, dan dalam bangunan, serta tampilan fasad bangunan Shopping Mall.
Menganalisis pelaku dan karakter kegiatan di dalam pusat perbelanjaan atau Shopping Mall yang dapat mewujudkan fungsi ruang dalam aktivitas berbelanja dan rekreasi.
- Pengamatan tidak langsung,
Studi literatur,

dengan memahami referensi dan buku-buku yang berkaitan dengan Shopping Mall,
Internet,
mengakses homepage yang berkaitan dengan Shopping Mall, serta fasilitas – fasilitas pendukung dari Shopping Mall yang akan di rancang

1.6 SISTEMATIKA PENULISAN,

BAB 1 Pendahuluan

Bab ini berisi latar belakang, permasalahan, tujuan dan sasaran, lingkup permasalahan, metode pembahasan, dan sistematika penulisan.

BAB 2 Tinjauan

Bab ini berisi tinjauan Adventure Mall dan tinjauan fasilitas – fasilitas yang ada di Adventure Mall.

BAB 3 Analisis dan Konsep Desain

Bab ini berisi tentang analisis silte, analisis Adventure Mall, analisis tata ruang dalam dan luar, serta tampilan fasad bangunan. Serta hasil analisa yang akan menjadi dasar perancangan

BAB 4 Skematik desain

Bab ini berisikan konsep rancangan, mulai konsep gubahan masa, tampilan fasad bangunan, dan sikulasi kawasan.

BAB 4 Pengembangan Desain

Bab ini berisikan hasil akhir gambar rancangan, seperti site plan, situasi dan tiga dimensi dari rancangan ini.

1.7 KERANGKA POLA PIKIR,

Latar belakang Permasalahan

Kondisi umum yogyakarta sebagai kota pelajar.
Tuntunan terhadap adanya shopping mall.
Shopping sebagai pusat perbelanjaan dan menjadi area game center,yang menjadi magnet bagi shopping mall ini.

Tinjauan
Mengenai Game Center,
serta apa saja game yang dapat mendukung serta menjadi daya tarik dalam sebuah Shopping Mall

Tinjauan pustaka
Batasan – batasan Shopping Mall,
karakter dasar,
bentuk umum dan sebagainya.

KONSEP PERANCANGAN

BAB II
ADVENTURE MALL DENGAN AKTIFITAS
BERBELANJA DAN REKREASI.

2.1 Tinjauan Adventure Mall

Berbelanja dan rekreasi adalah dua buah prilaku yang berbeda dan dari segi penelitiannya. Berbelanja adalah prilaku membeli barang untuk memenuhi kebutuhan, sedangkan rekreasi adalah prilaku untuk menyenangkan diri. Berikut ini klasifikasi rekreasi :

Berdasarkan sifat kegiatan

- a. Entertainment/kesukaan : restaurant, cafeteria, bar, dan sebagainya.
- b. Amusement/kesenangan : bioskop, night club, art gallery, teater, dan sebagainya.
- c. Recreation/bermain dan hiburan : bowling, permainan ketangkasan seperti pin ball, dan sebagainya.
- d. Relaxation/santai. : taman kota, berenang, pantai, dan sebagainya.

Berdasarkan jenis kegiatan

- a. Aktif : kegiatan rekreasi yang membutuhkan gerakan fisik seperti Paintball, bungy jumping, climbing, billiard, dan sebagainya.
- b. Pasif : kegiatan rekreasi yang tidak membutuhkan gerakan fisik seperti : menonton bioskop, teater, konser musik.

Berdasarkan pola kegiatan

- a. Massal : pertunjukan film, konser, drama, dan sebagainya.
- b. Kelompok kecil : bilyard, bowling,
- c. Perorangan : pin ball, mini golf.

Berdasarkan waktu kegiatan

- a. Pagi hari : jogging, fitness, dan sebagainya
- b. Pagi, siang, malam : rekreasi di dalam ruangan, seperti bioskop, billiard, bowling, dan sebagainya.
- c. Malam hari : night club, discotic, café.

Pada perkembangannya, banyak Shopping Mall atau pusat perbelanjaan yang di rancang dengan menambahkan fasilitas – fasilitas pendukung yang bisa menjual dari Mall itu sendiri. Pada rancangan ini mengambil tema dengan menggabungkan antara aktifitas berbelanja dengan rekreasi. Shopping Mall dengan mengangkat tema Adventure merupakan suatu terobosan baru dalam sebuah rancangan Shopping Mall, yang memasukkan suasana petualangan

ADVENTURE MALL DI JOGJA

Membentuk suasana rekreatif dan petualangan

dalam sebuah rancangannya. Suasana petualangan ini di transformasikan kedalam sirkulasi bangunan, baik didalam maupun diluar bangunan. Dan untuk mendapatkan suasana menantang dengan menambahkan arena climbing dan bungy jumping pada bangunan Shopping Mall ini. Agar para pengguna Shopping Mall ini dapat melakukan beberapa aktifitas selain berbelanja.

Selain menambahkan fasilitas – fasilitas pendukung, untuk menciptakan suasana rekreatif dan petualangan, dengan memanfaatkan elemen – elemen yang naturalis, atau elemen – elemen vegetasi dan elemen air. Karena suasana rekreatif dan petualangan sangat identik dengan alam, dan elemen – elemen ini juga memberikan kesan dinamis, selain itu juga elemen vegetasi memiliki beberapa fungsi, di antaranya :

- Pelembut garis – garis keras.
- Pembatas pemandangan yang tidak di inginkan.
- Pebatas sebagian pemandangan yang di inginkan untuk menarik perhatian dan meningkatkan kenikmatan melihat pemandangan tersebut.
- Memberikan tekstur yang lebih nyata pada rancangan dalam bangunan.

Dalam memasukkan elemen arsitektural vegetasi, harus memperhitungkan pencahayaan dan penghawaan yang akan masuk ke dalam bangunan. Sehingga penataan pola ruang menjadi faktor dalam rancangan ini.

2.1.2 Tinjauan fasilitas Climbing, Bungy jumping.

Permainan climbing perminan yang bermin dengan bdang vertical, sehingga dari segi arsitektural sangat berhubungan. Permainan ini di masukkan ke dalam fasilitas Shopping Mall ini di karenakan dapat menguji nyasi seseorang dan meningkatkan adrenalin bagi pengguna dari permainan ini. Agar memberikan kesan pada bagian fasad bangunan Shopping Mall ini di rancang dengan mengikuti pola dari Climbing Wall.


Berikut ini adalah beberapa desain dari Climbing Wall:



*Climbing Wall
(Sumber : www.climbing.com)*

Pemainan Bungy jumping merupakan salah prmaian yang membutuhkan keberaian yang besar, sehingga permainan ini di masukan ke dalam Shopping Mall. Dalam permainan ini di butuhkan pengaman dan dibutuhkan area yang memiliki ketinggian minimal 20 m.

Berikut ini beberapa desain dalam permainan Bungy jumping :

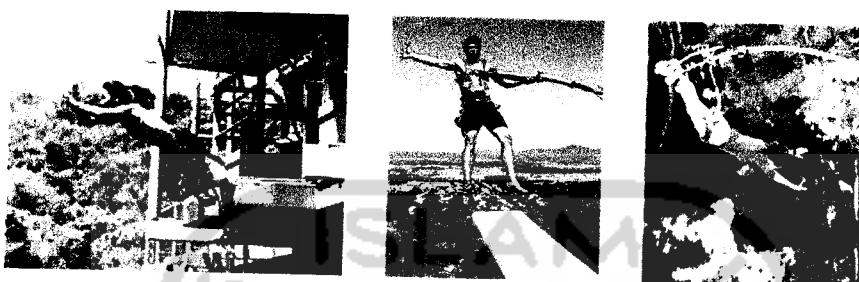


Bungy Jumping

(Sumber : www.bungyjumping.com)



Kayak, rafting

(Sumber : www.wilderness-adventure.com)

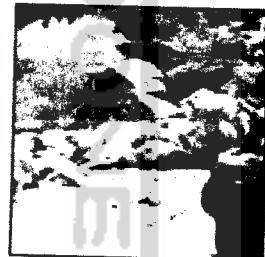

Adventure mall

BAB III ANALISIS DAN KONSEP RANCANGAN

3.1 ANALISIS SITE

3.1.1 Letak Geografis Daerah Istimewa Yogyakarta

Letak Astronomi Daerah Istimewa Yogyakarta pada $7^{\circ}15'-8^{\circ}15'$ Lintang Selatan dan garis $110^{\circ}5'-110^{\circ}4'$ Bujur Timur, dengan batas wilayah:

- Sebelah Barat Kabupaten Purworejo, Jawa Tengah
- Sebelah Barat Laut Kabupaten Magelang, Jawa Tengah
- Sebelah Timur Laut Kabupaten Klaten, Jawa Tengah
- Sebelah Timur Kabupaten Wonogiri, Jawa Tengah
- Sebelah Selatan Samudera Hindia

Luas Wilayah Daerah Istimewa Yogyakarta 3.185,80 km² terdiri atas Kota Yogyakarta 32,50 km², Kabupaten Sleman 574,82 km², Kabupaten Bantul 506,85 km², Kabupaten Kulon Progo 586,27 km², Kabupaten Gunung Kidul 1485,36 km².

Iklim

- Temperatur harian rata-rata berkisar antara $26,6^{\circ}\text{C}$ sampai $28,8^{\circ}\text{C}$ sedang temperatur minimum 18°C dan maximum 35°C .
- Kelembaban udara rata-rata 74% dengan kelembaban minimum 65% dan maximum 84 %
- Curah hujan bervariasi antara 3 mm sampai 496 mm. Curah hujan diatas 300 mm terjadi pada bulan Januari, Februari, April. Curah hujan tertinggi 496 mm terjadi pada bulan Februari dan curah hujan terendah 3mm sampai 24mm terjadi pada bulan Mei sampai Oktober. Curah hujan tahunan rata-rata 1855mm.


3.1.2 Lokasi site

ADVENTURE MALL DI JOGJA
Membentuk suasana rekreatif dan petualangan

Lokasi terletak pada bagian utara Yogyakarta, tepatnya pada daerah Sleman. Site saat ini menjadi lahan kosong dengan luas 27140.56 m² dengan batas – batas sebagai berikut :

- Batas utara : pemukiman warga.
- Batas timur : pemukiman warga
- Batas selatan : pemukiman warga.
- Batas barat : sungai , pemukiman warga.

Gambar . Site / lokasi

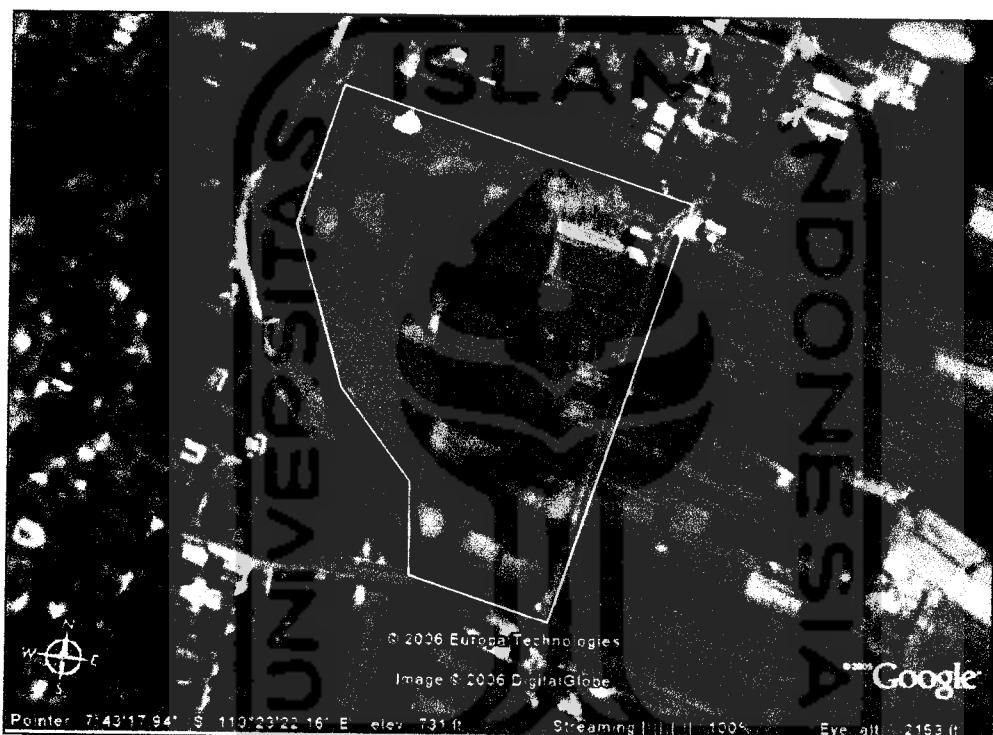

*Photo udara site/lokasi
(Sumber : googleearth)*

ADVENTURE MALL DI JOGJA

Membentuk suasana rekreatif dan petualangan

Lokasi site sisi utara dan timur :



Lokasi site sisi barat dan selatan :



Jalan utama pada lokasi site :



Aksebilitas pada darah ini cukup mudah untuk di capai yang di tunjang dengan fasilitas transportasi kota. Sehingga lokasi/Site di anggap cocok apabila di bangun pusat perbelanjaan atau Shopping Mall. Karena daerah ini juga telah banyak pemukiman penduduk dan fasilitas pendidikan , dan penginapan atau Hotel. Dan Shopping Mall dengan bertamakan Adventure Mall sangat mendukung sekali dikarenakan area site atau lokasi masih arsi.

3.2 ANALISIS KEGIATAN RUANG

3.3.1 Besaran Ruang,

a. Kelompok Ruang Shopping Mall.

Ruang	Sifat ruang	Jmlh ruang kapasitas	Standar luas	Ruang sirkls	Total (m ²)
Area parkir	Public	(220mobil dan 100 motor)	-	-	10676 m ²
Ruang MEE R. Genset R. Peralatan MEE R Gardu PLN	Private	110 m ² 50 m ² 50 m ²	110 m ² 50 m ² 50 m ²	20%	110 m ² 50 m ² 50 m ²
R. water tank		64 m ²	64 m ²		64 m ²
Jumlah total					481 m ²
Restaurant	Public	1(120 org)	1.8 m ²	40%	308.5 m ²
Dapur	Public	-	-	-	171 m ²
lavatory	Public	-	-	-	49 m ²
Loading dock	Private	-	-	-	15 m ²
Hall	Public	-	-	-	240 m ²
Jumlah					11800.5 m ²

b. Kelompok Ruang Utama Shopping Mall.

Ruang	Sifat ruang	Jmlh ruang kapasitas	Standar luas	Ruang sirkls	Total (m ²)
Food Court	Public	16	24 m ²	-	384 m ²
lavatory	Public	2(8 Org)	-	-	108 m ²
Sirkulasi	Public	-	-	60%	295.2 m ²

ADVENTURE MALL DI JOGJA
Membentuk suasana rekreatif dan petualangan

						Jumlah total	787.2 m ²
Retail	A	Public	2 x 49	-	-		98 m ²
	B	Public	2 x 31,5	-	-		63 m ²
	C	Public	3 x 38,5	-	-		115.5 m ²
	D	Public	1 x 84	-	-		84 m ²
	E	Public	5 x 28	-	-		140 m ²
	F	Public	1	-	-		42 m ²
	G	Public	2 x 63	-	-		128 m ²
	H	Public	4 x 42	-	-		168 m ²
	I	Public	11 x 24,5	-	-		269.5 m ²
	J	Public	2 x 21	-	-		42 m ²
	K	Public	3 x 50	-	-		150 m ²
	L	Public	2 x 57,5	-	-		115 m ²
Cafe	M	Public	5 x 42	-	-		210 m ²
	R	Public	21 x 35	-	-		735 m ²
						Jumlah	2360 m ²
						Jumlah total	50 %
						Jumlah total	1180 m ²
						Jumlah total	3540 m ²

c. Kelompok Ruang Fasilitas pendukung.

Ruang	Sifat Ruang	Jumlah Ruang (kapasitas)	Standar Luas	Total (m ²)
Bungy jumping	Public	1	120 m ²	120m ²
Area Climbing	Public	1	240 m ²	240m ²
Ruang Ganti	Public	2 x 10 org	1.8 m ²	36 m ²
Gudang	Private	1	25 m ²	25 m ²
Plaza outdoor	Public	1	1256 m ²	1256 m ²
Danau buatan	Private	-	-	3648 m ²
Jumlah total				5325 m ²

d. Kelompok Ruang Kegiatan Pengelola.

Ruang	Sifat Ruang	Jumlah Ruang (kapasitas)	Standar Luas	Total (m ²)
R. Building Manager	Private	1	25 m ²	25 m ²
R. Sekertaris	Private	1	12 m ²	12 m ²
R. Tamu	Semi Private	1	1.5 m ²	1.5 m ²
R. Rapat	Private	1	16.25 m ²	16.25 m ²
R. Kepl Divisi Keuangan	Private	1	12 m ²	12 m ²
R. Kepl Divisi Operasional	Private	1	12 m ²	12 m ²
R. Kepl Divisi Pemasaran	Private	1	12 m ²	12 m ²
R. Kepl Divisi Promosi	Private	1	12 m ²	12 m ²
R. Kpl Sie MEE	Private	1	9 m ²	9 m ²
R. Kpl Sie Keamanan	Private	1	9 m ²	9 m ²
R. Kpl Sie Maintenance	Private	1	9 m ²	9 m ²
R. Kpl Sie Personalia	Private	1	9 m ²	9 m ²
R. Kpl Sie Administrasi	Private	1	9 m ²	9 m ²
R. Staf Pemasaran	Private	1	8 m ²	8 m ²
R. Kepl Divisi Promosi	Private	1	8 m ²	8 m ²
R. Staff MEE	Private	1	8 m ²	8 m ²
R. Staff Keamanan	Private	1	8 m ²	8 m ²
R. Staff Maintenance	Private	1	8 m ²	8 m ²
R. Staff Personalia	Private	1	8 m ²	8 m ²
R. Staff Administrasi	Private	1	8 m ²	8 m ²
R Staff Personalia	Private	1	8 m ²	8 m ²

ADVENTURE MALL DI JOGJA
Membentuk suasana rekreatif dan petualangan

R. Rapat Staff	Private	1	15.25 m ²	15.25 m ²
Gudang Kecil	Private	1	25 m ²	25 m ²
Pantry	Private	1	6 m ²	6 m ²
Lavatory	Private	2	1.68 m ²	2.36 m ²
Jumlah				263.36 m²
Sirkulasi 20%				52.67 m²
Jumlah total				316.03 m²

Jumlah total kebutuhan Ruang Shopping Mall :

Ruang	Jumlah Ruang (kapasitas)	Total (m ²)
Kelompok Ruang Utama Shopping Mall.		3540 m ²
Kelompok Ruang Shopping Mall		11940.5 m ²
Kelompok Ruang Fasilitas pendukung.		5325 m ²
Kelompok Ruang Kegiatan Pengelola		316.03 m ²
Sirkulasi kawasan	10% luas site	2112.15 m ²
Landscape	10% luas site	2112.15 m ²
Jumlah		25345.83m²

Sumber Standar Ukuran Ruang :

- Data Arsitek jilid 1 Ernst Neufert
- Data Arsitek jilid 2 Ernst Neufert
- Survey Lapangan

3.3 Konsep Petualangan Yang Akan Ditransformasikan ke Dalam Bangunan

Konsep petualangan pada bangunan ini di ambil dari tema sebuah Shopping Mall ini, yaitu Land Adventure. Land Adventure atau petualangan daratan merupakan konsep petualangan dimana pengguna diajak berpetualang dengan memainkan unsur atau elemen – elemen daratan seperti : gunung, hutan, sungai. Sehingga dalam proses rancangan Shopping Mall mengambil elemen – elemen tersebut.

1. Untuk elemen Hutan, dapat di wujudkan dengan ermainan elemen vegetasi dan elemen alam lainnya seperti Batu, dan air, selain itu dapat juga diwujudkan dengan pola sirkulasi dan permainan elevasi baik di dalam maupu di luar bangunan.
2. Untuk elemen Gunung, dapat diwujudkan dengan Climbing, karena Climbing merupakan olahraga yang berhubungan dengan ketinggian. Sehingga dalam rancangan Shopping Mall ini, area climbing di rancang pada bagian fasad bangunan, karakter dari tampilan fasad bangunan di pengaruhi oleh karakter dari permainan Climbing.
3. Untuk elemen sungai, dapat di wujudkan dengan memasukan elemen air pada sirkulasi dalam bangunan dan pada area public seperti atrium. Dari segi penghawaan bangunan dapat mengurangi radiasi panas, sehingga para pengguna tetap merasa sejuk. Sedangkan elemen sungai ini juga dapat dirasakan dalam permainan Rafting,

Dalam proses rancangan sebuah Adventure Mall dengan mengambil konsep petualangan daratan atau Land Adventure, sehingga mulai dari permainan pola tata ruang dalam dan ruang luar bangunan, serta tampilan fasad bangunan di ambil dari elemen – elemen daratan.

ADVENTURE MALL

ARTIC DESIGN



02512151 - JUANDRI

ADVENTURE MALL

ADING KONSEP


Konsep dari rancangan Adventure Mall adalah Petualangan daratan.

Konsep rancangan ini memasukkan unsur Gunung, Hutan, dan Air.

Konsep petualangan ini tidak hanya merancang pada pola tata Masa, sirkulasi dan Landscape, tetapi juga memasukan olahraga atau permainan yang identik dengan petualangan

seperti : Bungee Jumping, Climbing, dan Rafting.

Sehingga dalam merancang gubahan masa menggabungkan unsur - unsur alam dan permainan permainan petualangan menjadi sangat berpengaruh dalam desain ini.

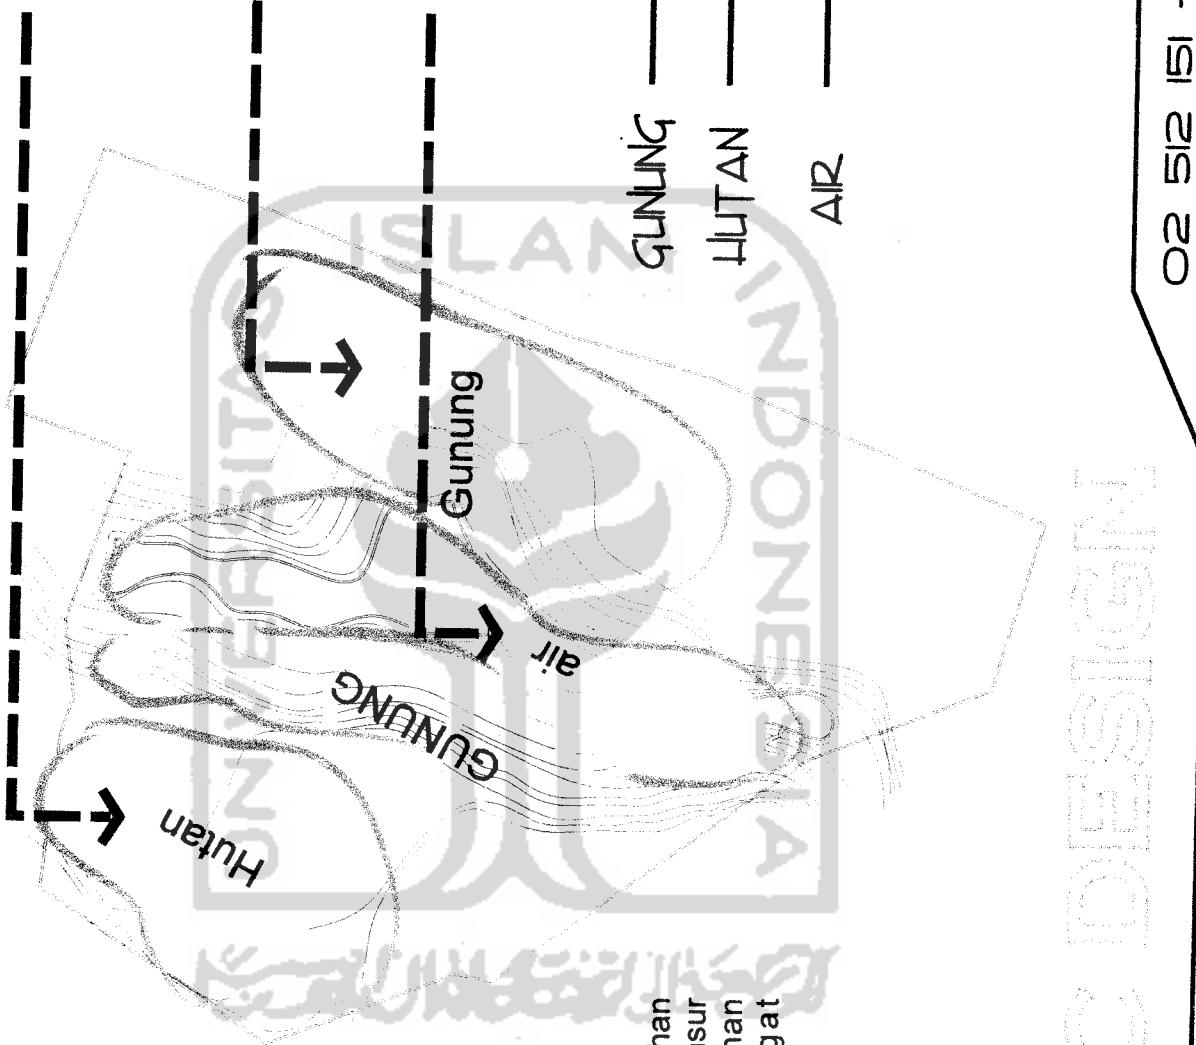

ADVENTURE MALL

DESIGN RUANG

Pengelompokan ruang tersebut bertujuan agar pengguna dapat merasakan suasana yang berbeda dari tiap ruangan.


Area parkir berada di depan bangunan agar pengguna dengan mudah pencapaiannya kedalam bangunan.

Kemudian entrance ditempatkan didekat parkir dan dibuat semi tertutup agar pengontrolan keamanan menjadi mudah.

Area FoodCourt dan Retail di orientasikan saling berhadapn dan menghadap sungai ini difungsikan para pengunjung bdapat melihat atraksi rafting yang ada disungai, dari segi komersial agar menjual kedua area ini.


Café di tempatkan pada area belakang ini bertujuan agar pengguna dapat bersantai dan menikmati potensi potensi yang ada di area tersebut, seperti sungai dan taman.

Dari tiap pengelompokan area area tersebut, ditempatkan atraksi atraksi yang bersifat adventure yang sesuai dengan kedekatan terhadap konsep pengelompokan area. Seperti Area Rafting ditempatkan pada di antara area Food Court dan Retail, sedangkan area bunggy jumping dan Climbing ditempatkan area belakang.

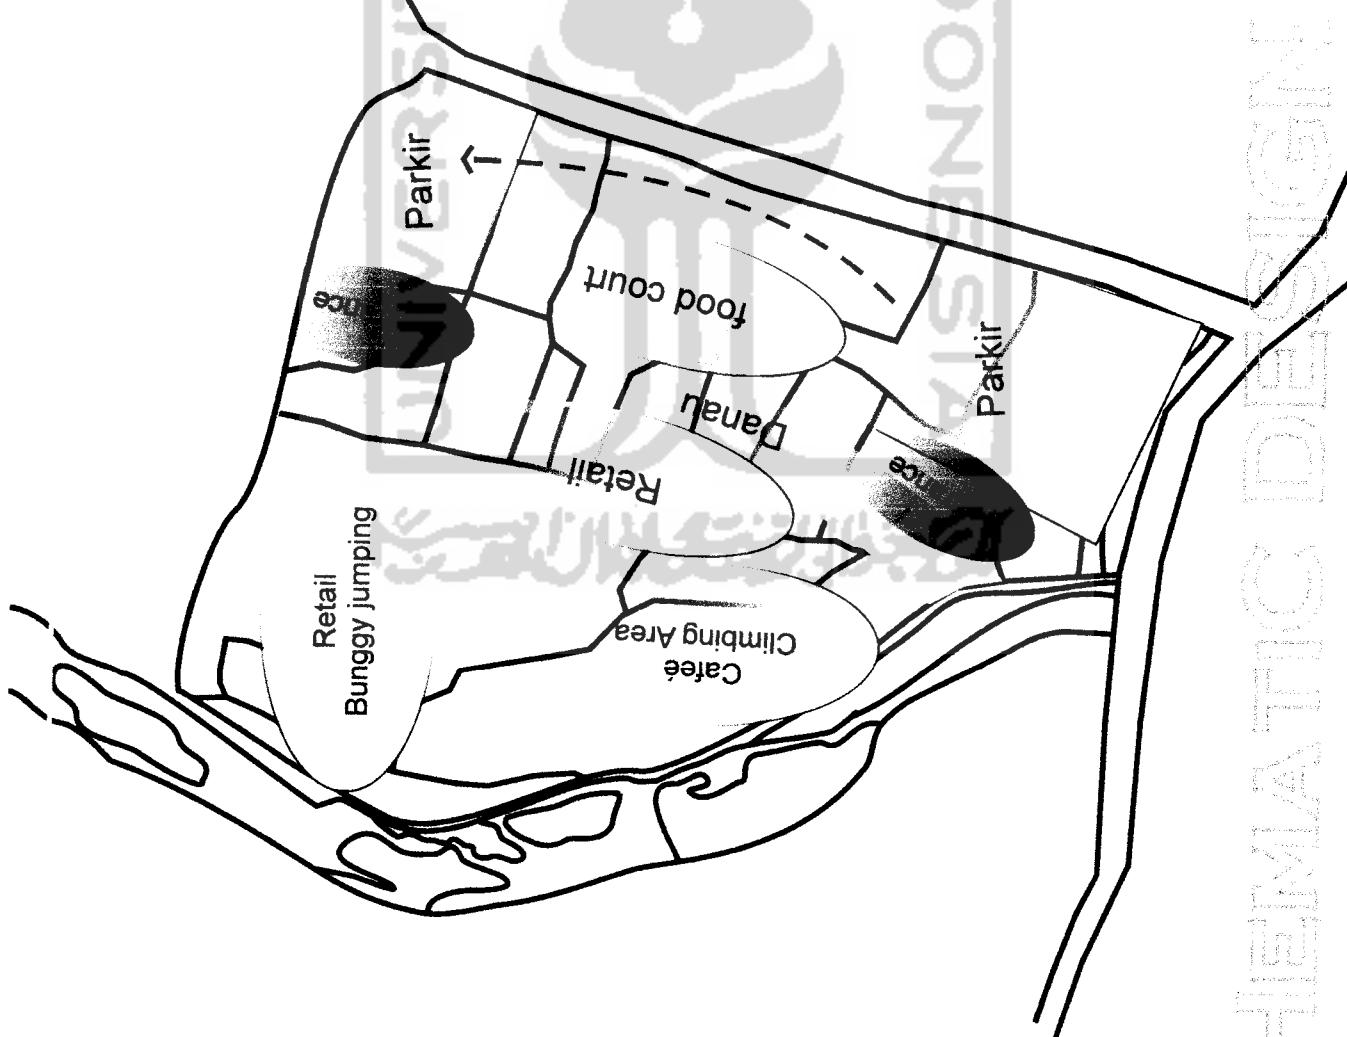

ADVENTURE MALL

ONSEP FASAD BANGUNAN

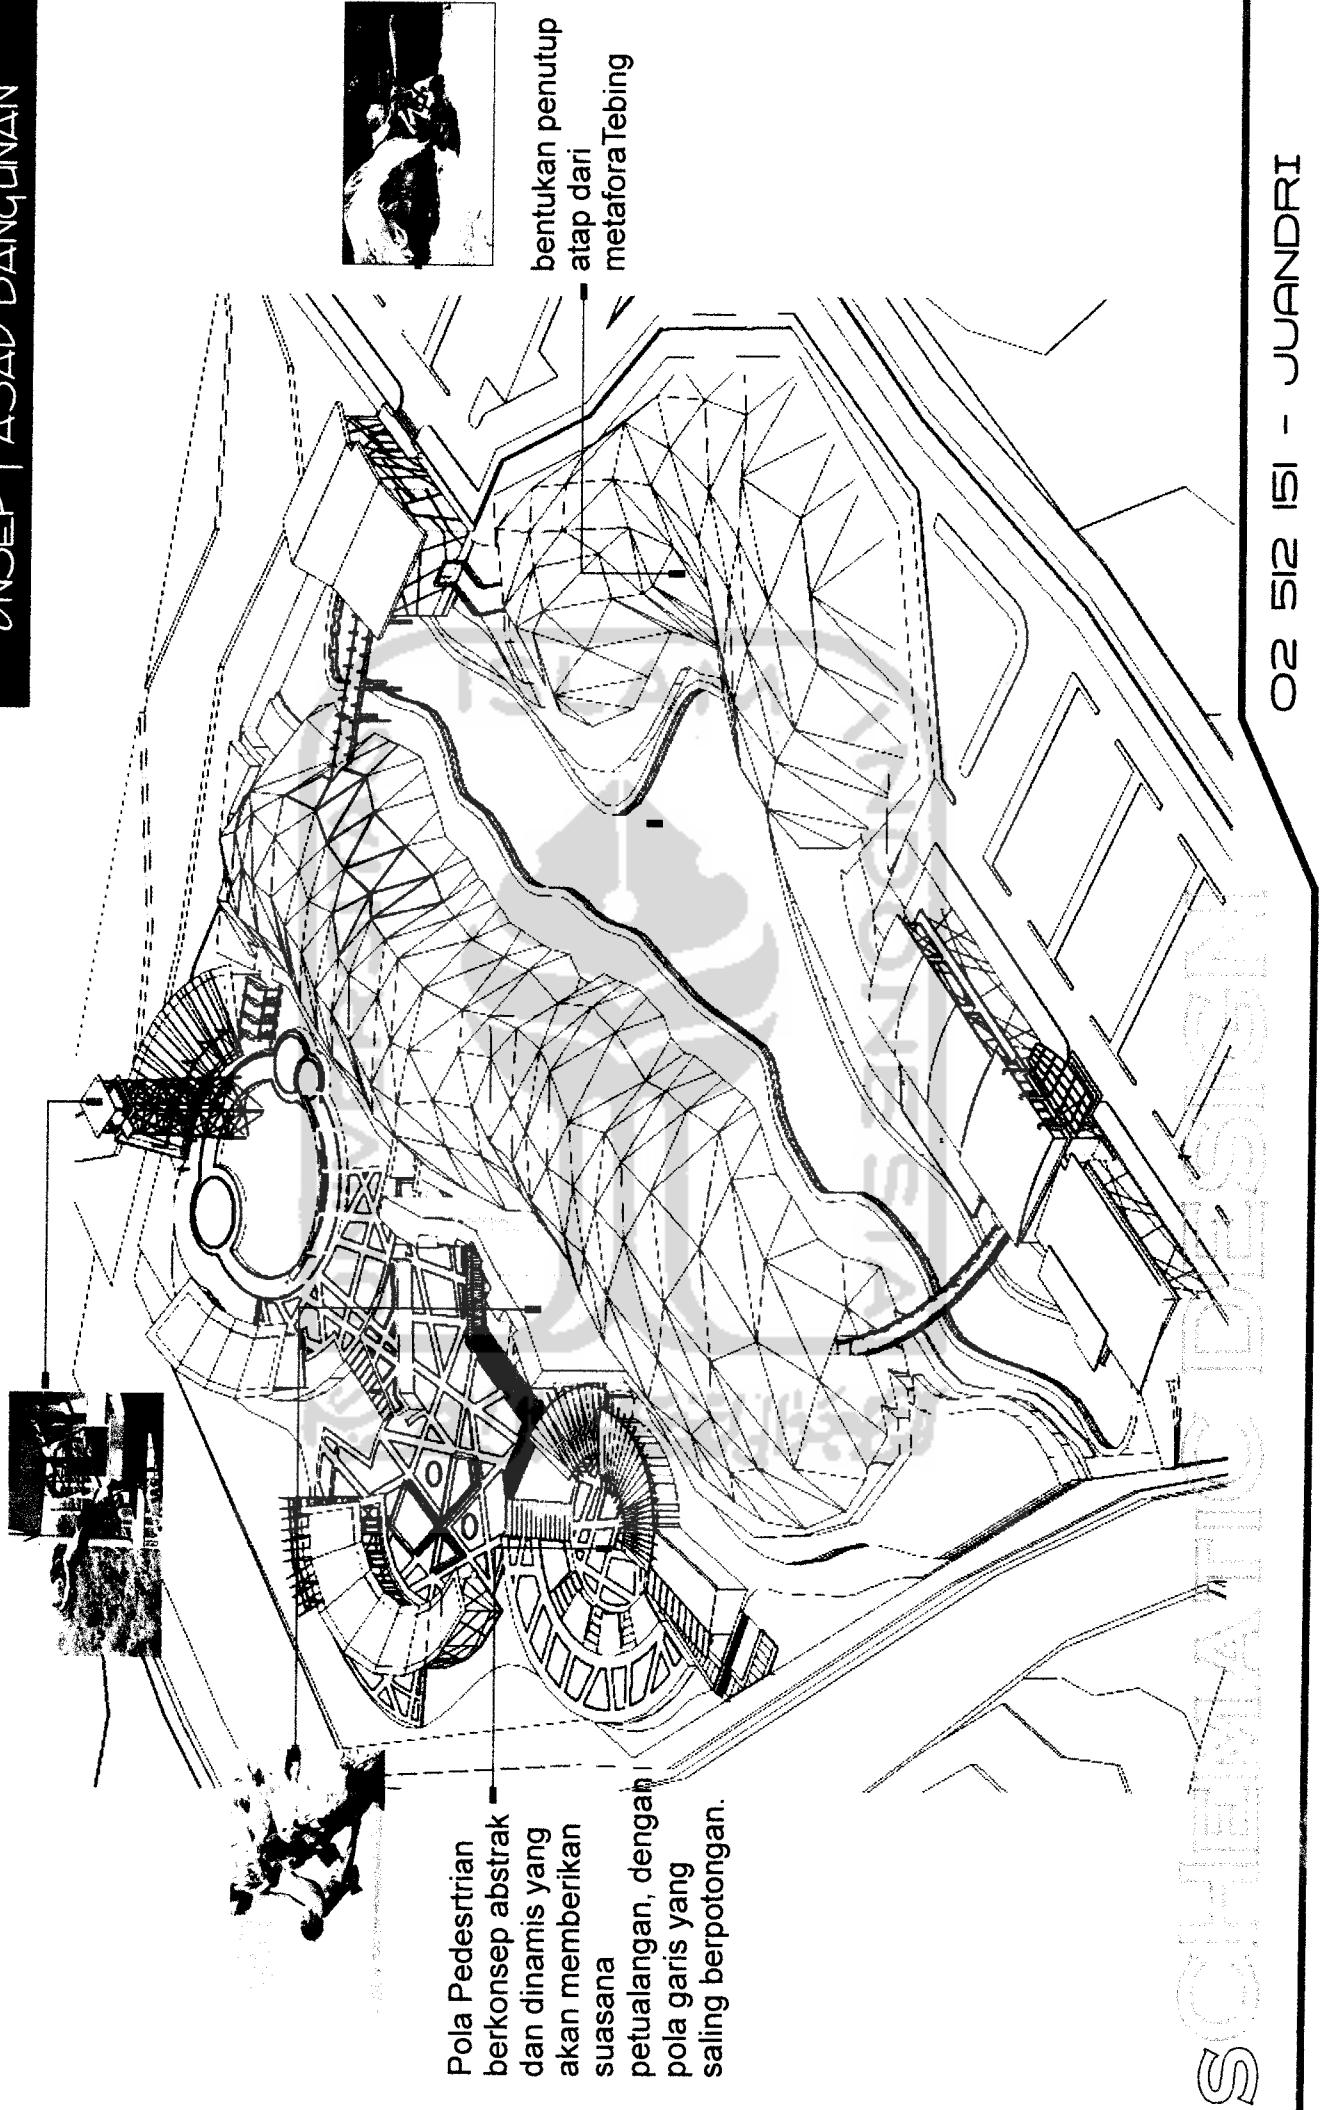


ADVENTURE MALL

ONSEP FASAD BANGUNAN

Danau buatan yang di masukan ke dalam konsep bangunan, agar dapat memberikan kesan adventure dan menciptakan tempat rekreatif bagi pengunjung dengan memakai transportasi kayak atau lebih di kenal dengan rafting.

Konsep bentukan bidang atap pada masa ini melalui transformasi dari gunung atau tebing yang yang tidak beraturan, sehingga dalam mentransformasikannya dapat dilakukan permainan bidang yang abstrak dan lebih organik,

Dan untuk menyempurnakan konsep dari rancangan Adventure Mall, dengan memasukan nuansa air atau sungai: yaitu dengan menempatkan area bungey jumping dan kolam buatan di dekat sungai yang menjadi potensi dari site ini. Pada area tengah di rancang sungai buatan untuk memberikan suasana alami, dan reflection dan juga fungsi lain sebagai sarana transportasi dan tempat rekreasi.

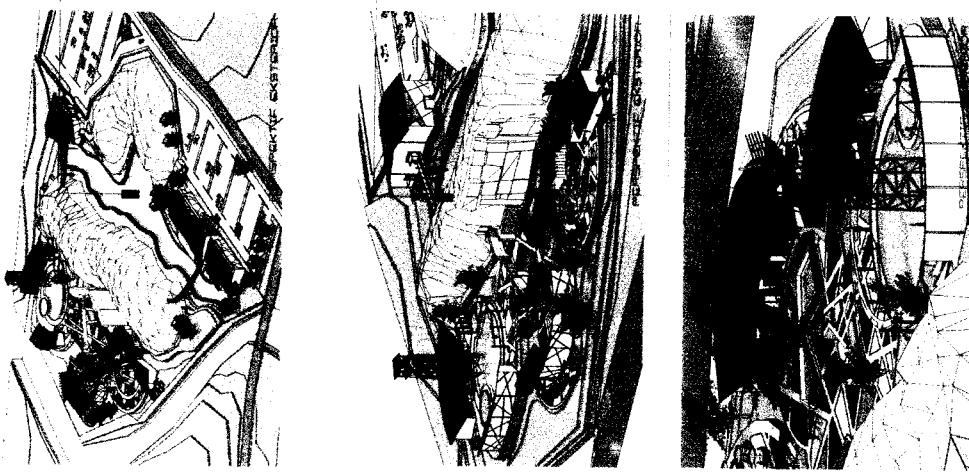


ADVENTURE MALL

ITE PLAN

PEMBAGIAN BANGUNAN, ATAU
PENGELLOMPOKAN RUANG DAN AREA
BERDASARKAN KONSEP YANG DI GUNAKAN
ADVENTURE

1 HALL @ 120m ² ; 2X 120m ² = 240m ²	2 OFFICE 316.3 m ²	3 RESTAURANT 308.5 m ²	4 FOOD COURT 787.2 m ²	5 RETAIL (43) 1625 m ²	6 RETAIL (3) 126 m ²	7 CAFÉ (21) 735 m ²	8 CLIMBING AREA	9 BUNGY JUMPING	10 RAFTING
---	---	---	---	---	---	--	---------------------------	---------------------------	----------------------

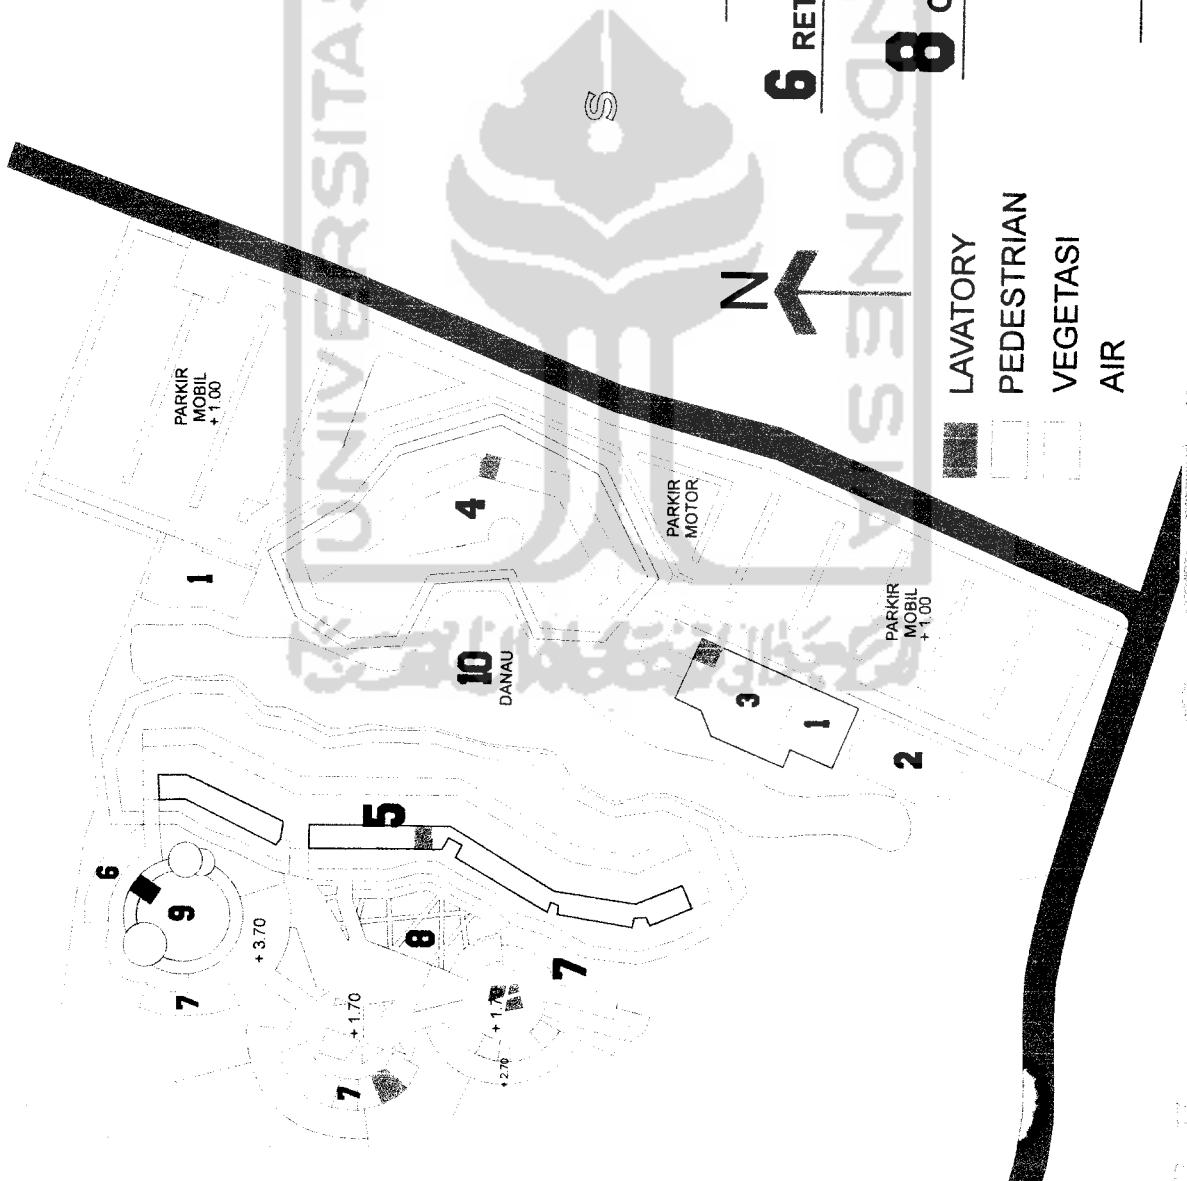

ADVENTURE MALL

IRKULASI PENGUNJUNG


Pola sirkulasi pada kawasan bangunan ini, sesuai dengan konsep rancangan yaitu petualangan, jadi sirkulasi pengunjung di buat dengan suasana petualangan dan juga memberikan kesan menarik.

ini dapat dilihat dengan gubahan masa yang dibuat terpisah dan tiap tiap masa bengunan dibuat dengan suasana yang berbeda, seperti area food court dibuat dengan konsep pegunungan, sedangkan konsep area café dibuat dengan suasana hutan.

penghubung tiap bangunan dirancang dengan menggunakan jembatan, ini dimaksudkan agar memberikan suasana yang lebih alami.


selain itu tiap area juga dirancang dengan membedakan ketinggian lantai dan membedakan material-material yang digunakan baik dinding, lantai, maupun pedestriannya. penataan vegetasi dan desain Landscape menjadi hal yang dominan didalam rancangan ini.

sehingga dengan perubahan suasana antar area bangunan akan memberikan kesan petualangan bagi pengunjung.

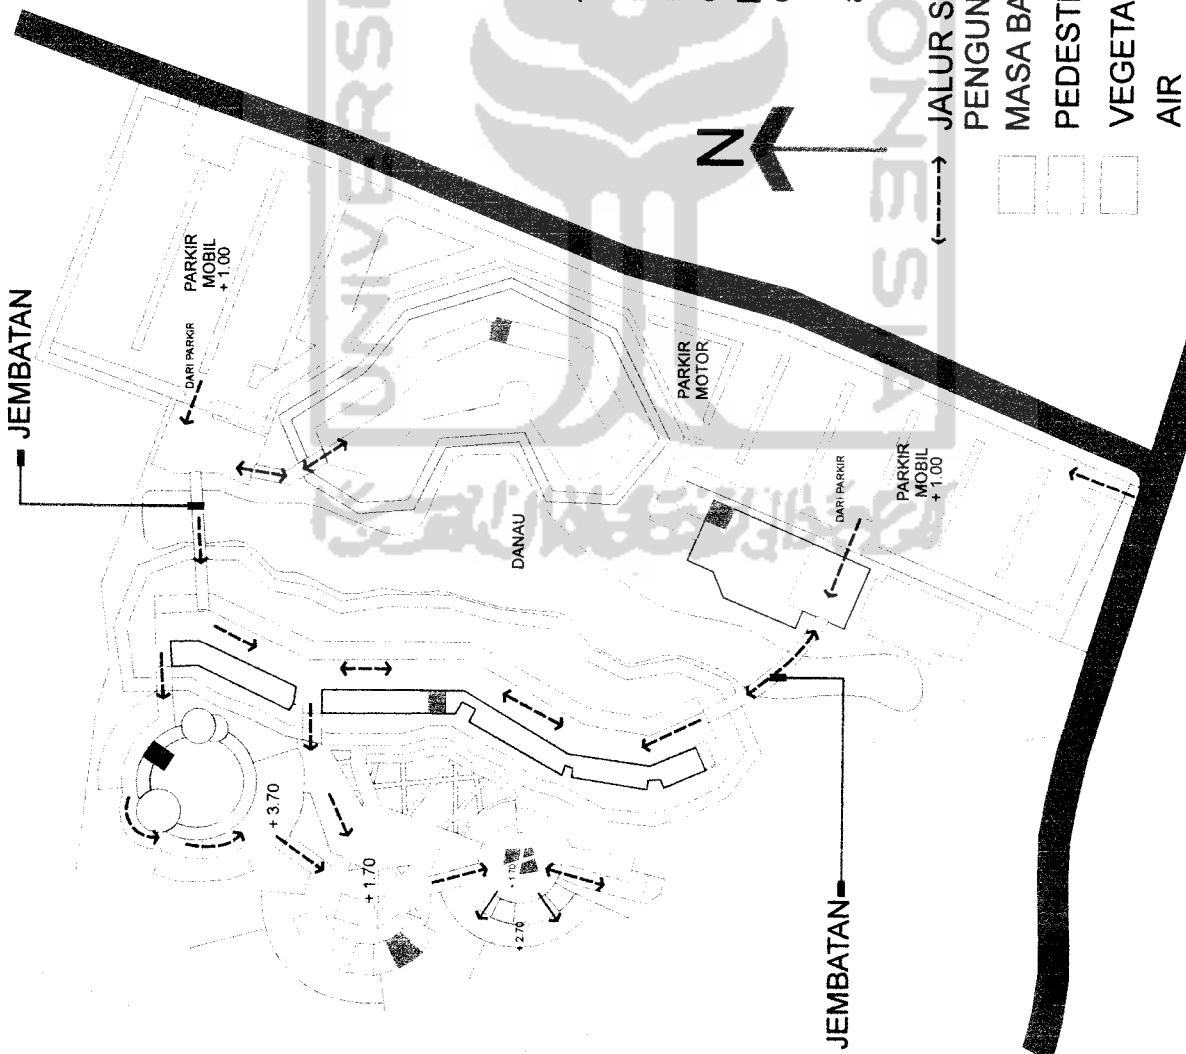

ADVENTURE MALL

RKULASI KENDARAAN

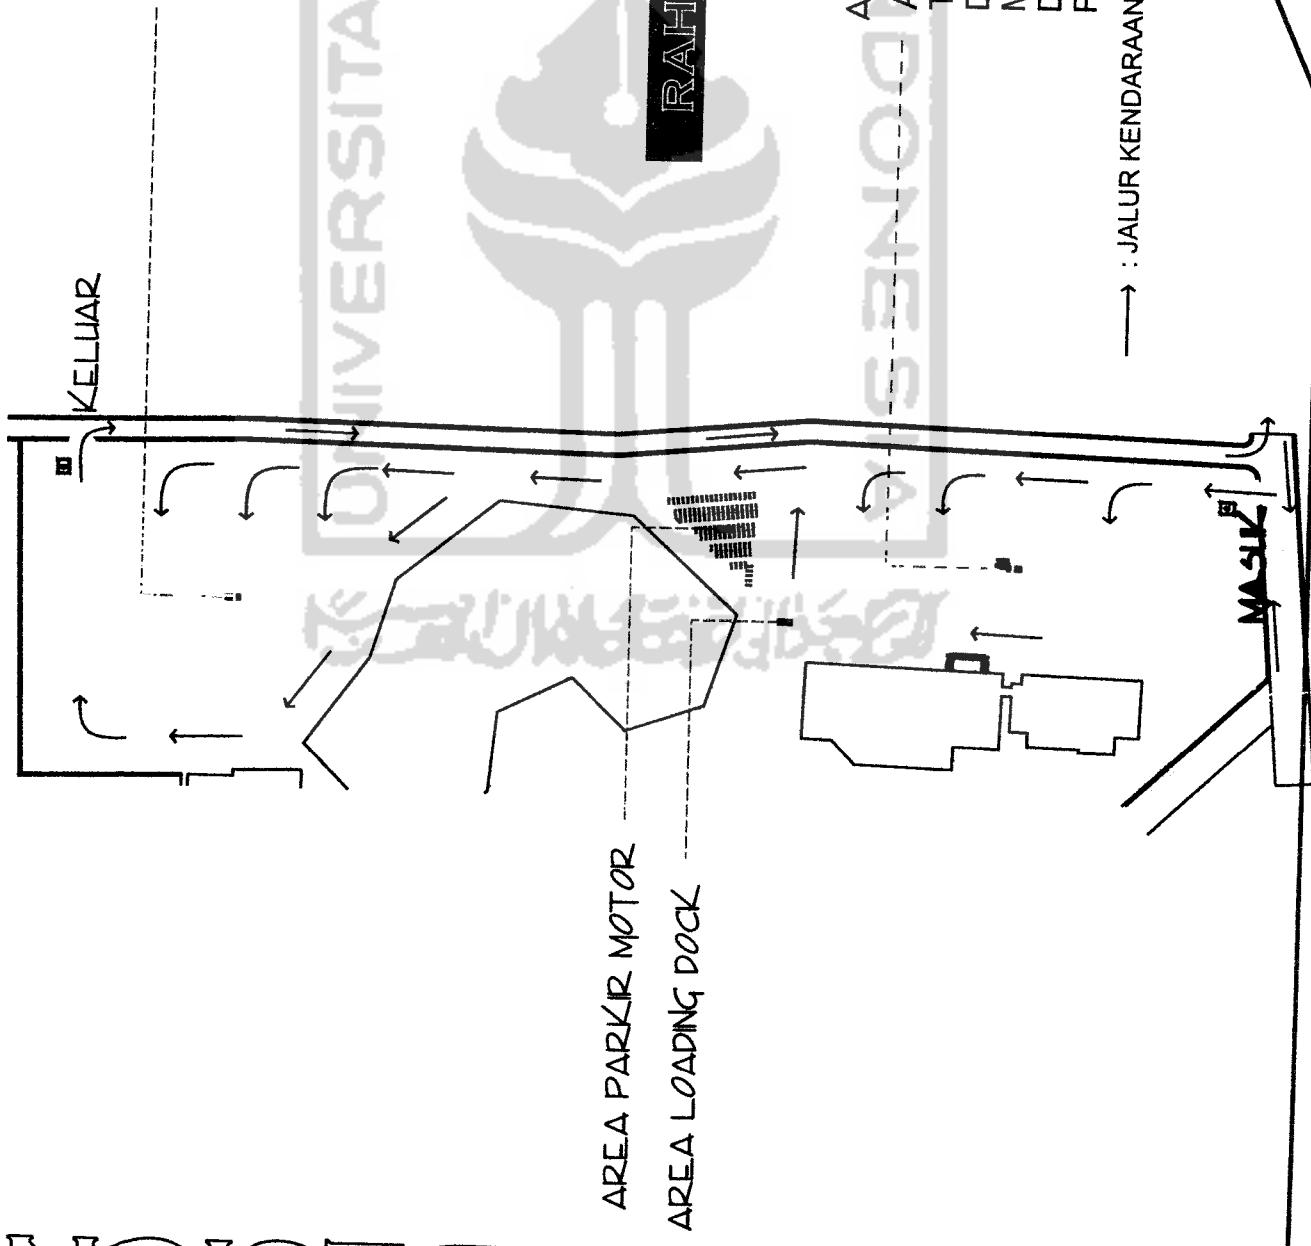

SCHEMATIC DESIGN


ADVENTURE MALL

ENCANA VEGETASI

PENEMPATAN
■ BUNGA PADA
DAERAH
DEKAT SUNGAI
MEMPERINDAH
PANDANGAN

SEBAGAI
■ PENEDUH, TETAPI
TIDAK
MENGHALANGI
VIEW

POLA VEGETASI PADA
■ AREA PARKIR MENGIKUTI
POLA BENTUKAN MASA
BANGUNAN

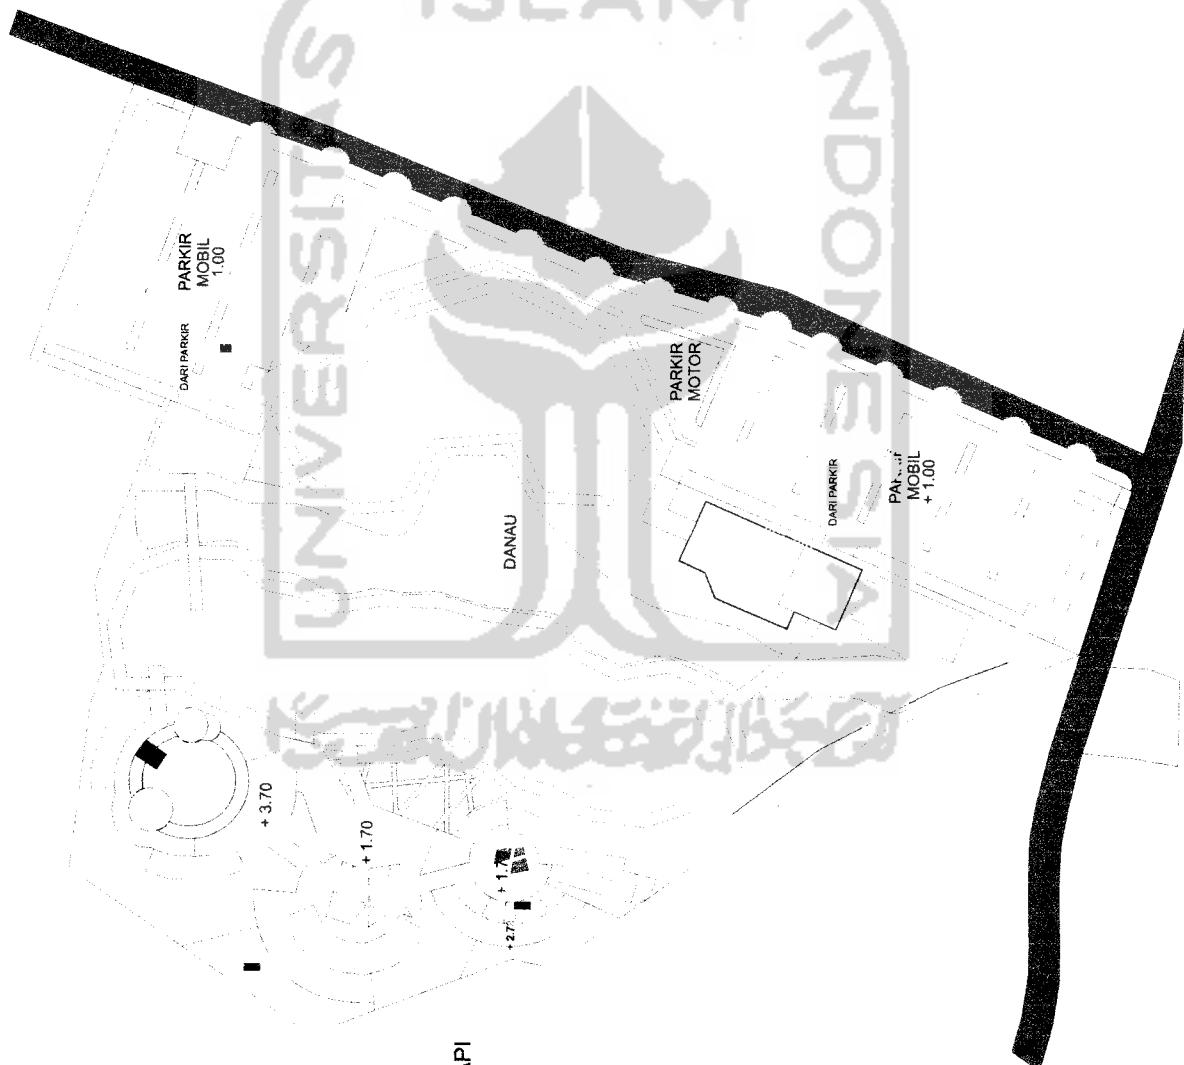

ADDITIVE MANUFACTURING

ON SEP KONSTRUKSI


Pada Konstruksi Atap dari masa ini adalah Untuk Rangka atap menggunakan Space Frame, dengan bentukan mengikuti kemiringan dari kountur dan tiap lekukan kemiringan atap 30 derajat.

Sedangkan untuk penutup atap menggunakan jenis Polycarbonate Solartuf Flat, lapisannya yang berongga sehingga sangat baik untuk meredam panas dan meredam suara. dan juga memiliki lapisan anti UV..



Produk	Tebak ±4MM	Birat ±4MM	Lebar ±4MM	Panjang ±4MM	Twinline®	Twinline®	Trans. Cahaya	Trans. Panas
Twinline®	5	1.100	1.300	11.100	Opal	20%	0.72	44.27
	6	1.300	1.500		Silver Millennium	20%	8.91	52.18
	10	1.700	2.000	5.300	Silver Blue	23%	20.62	70.45
Twinline X®	14	2.700			Cool Green	33%	75.17	88.35
					Gold Millennium	24%	74.01	
					Cool Blue	26%		
					Pink Pearl	27%	7.14	
					Green Pearl	32%	7.99	

Bentuk Untuk Twinline® 6 mm

Secara struktural penggunaan Space Frame sangat tepat, karena sistem struktur ini sangat kuat dan fleksibel, struktur ini dapat digunakan dengan bentang lebar. Sehingga fungsi ruang dapat dimanfaatkan

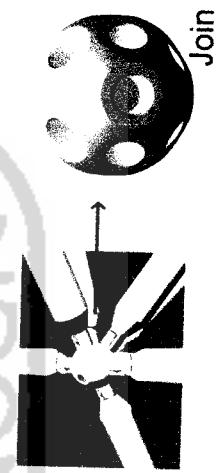


Join

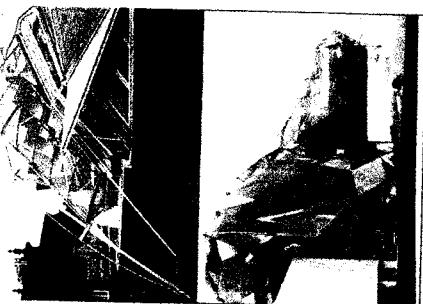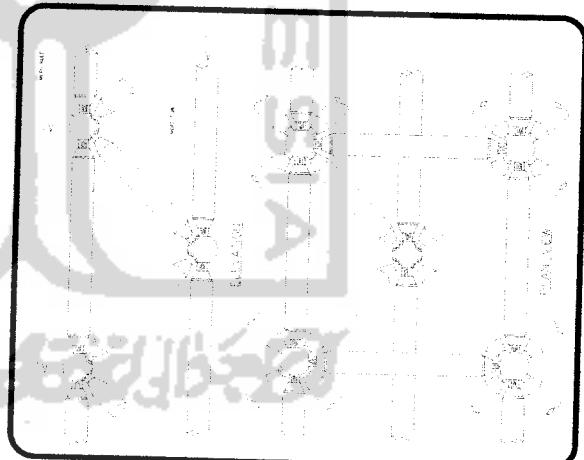

SCHEMATIC DESIGN


ADVENTURE MALL

ONSEP KONSTRUKSI

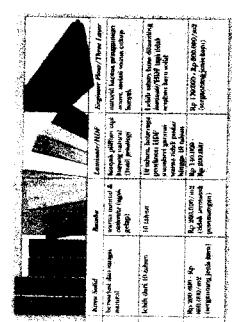


Material yang di gunakan pada interior adalah material - material yang alami dan bertekstur agak halus seperti Granit dan Parkid. agar pengunjung merasakan suasana yang lebih lembut di dalam ruangan. Penggunaan Material pada tiap masa bangunan berbeda, agar pengunjung merasakan suasana yang berbeda, dan merasakan suasana petualangan dalam area Mall ini.

Parkid solid
Granit alam

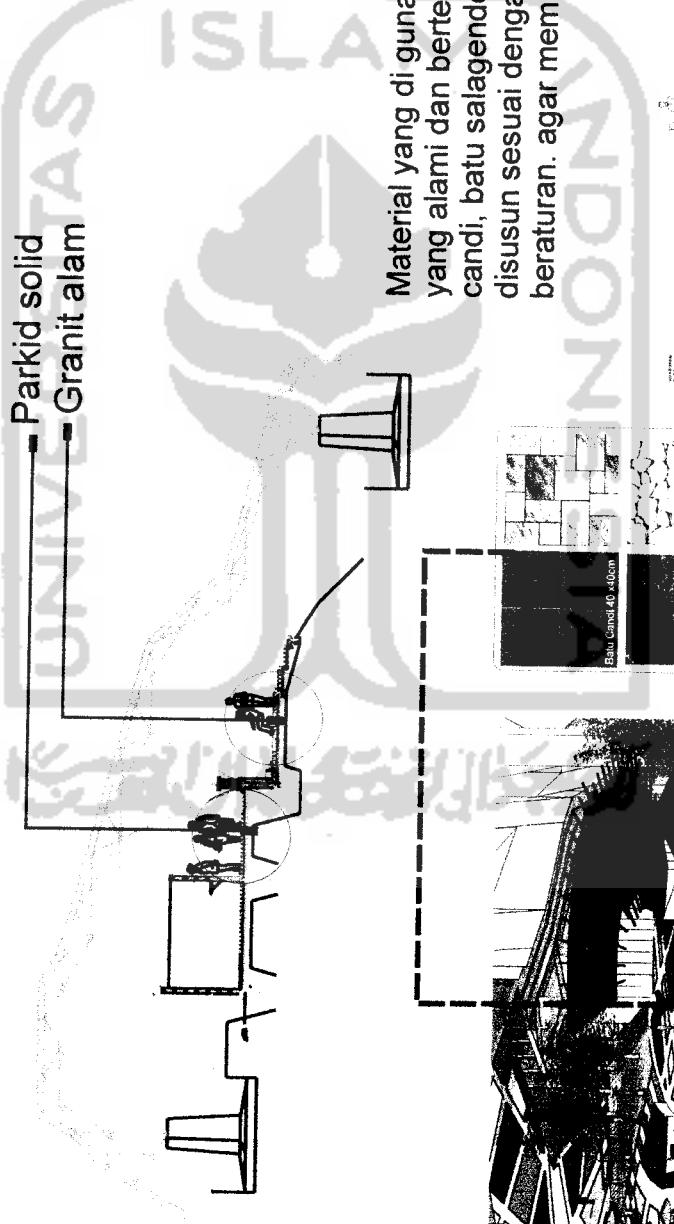


Material yang di gunakan pada eksterior adalah material - material yang alami dan bertekstur agak kasar seperti Batu alam, batu candi, batu salagendeng, dan kerikil. disusun sesuai dengan pola desain garis - garis yang tidak beraturan. agar memberi kesan dinamis.

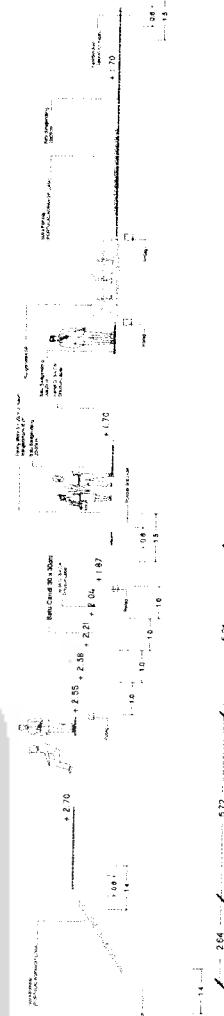


SCHEMATIC DESIGN

ADVENTURE MALL

ON SEP LANDSCAPE

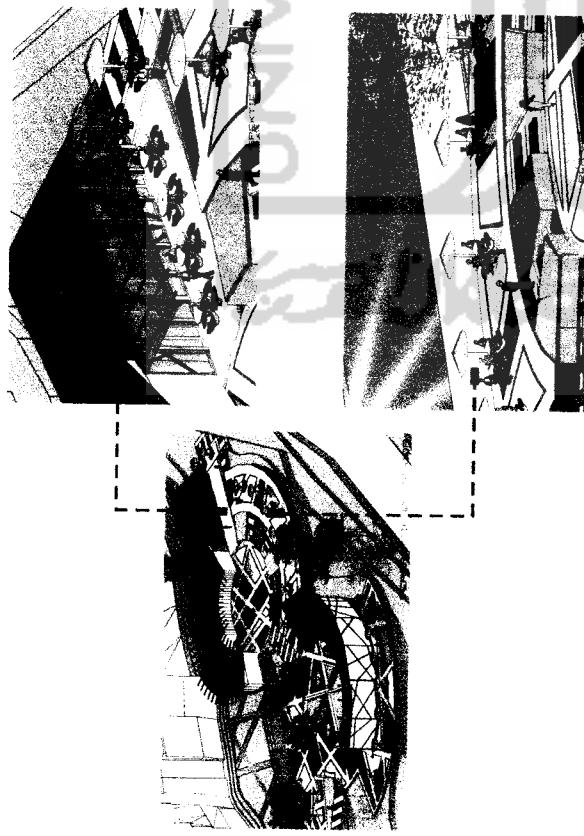

Pada area ini di fungsikan sebagai cafe,dan orientasi bangunan mengarah ke sungai yang menjadi salah satu potensi site. permainan lelevasi agar memberi kesan perbedaan ruang kepada pengunjung, antar are café dan are meja. pada area depan di tamami bunga, agar memberi warna yang lebih atraktif didalam konsep ini. Pada area tengah di tanami bunga,yang menjadi pusat dari orientasi bangunan ini.

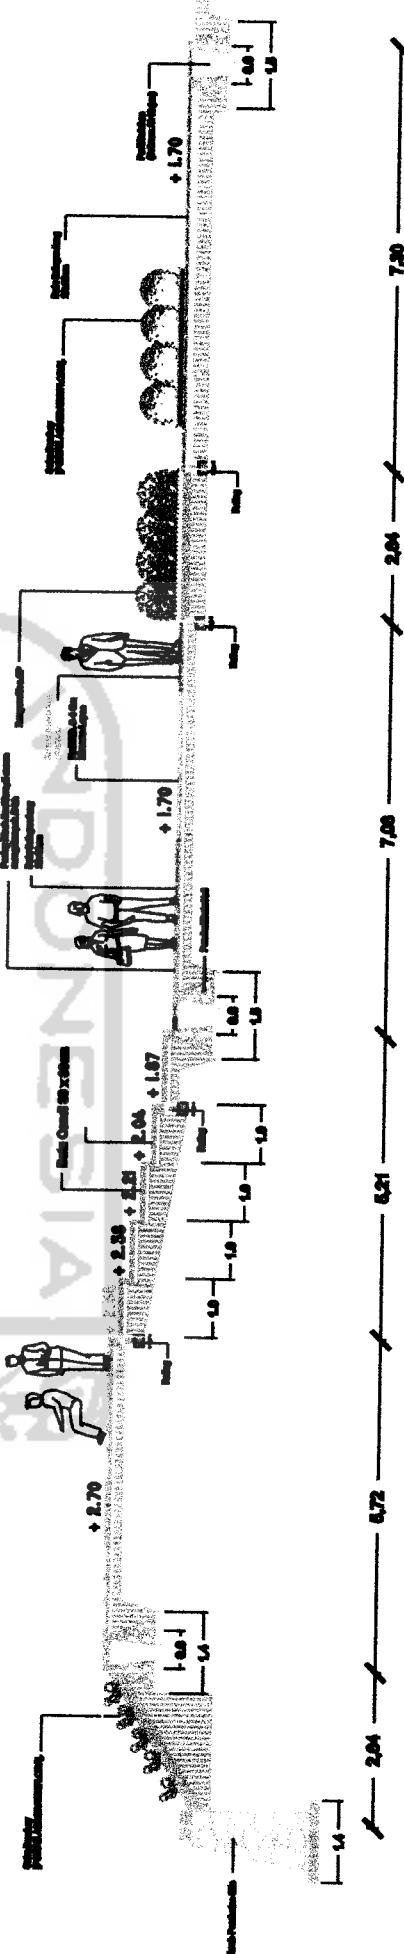



ADVENTURE MALL

ONSEP LANDSCAPE

Konsep pada bagian ini, masa bangunan lebih di orientasikan ke area Climbing. Dan masa ini dibentuk sebagai pembatas. Area ini juga bisa di funsikan sebagai atrium atau plaza. Kolam yang berada di tengah sebagai estetis da area ini, serta mengurangi panas karena efek dari uap air yang ditimbulkan.


Konsep Natural Area Climbing yang mengabungkan Wall Climbing dengan kolam. dan pola pedestrian yang dibuat berdasarkan pola garis

Antara area Atrium dan area Climbing di beri pembatas agar memberi keamanan bagi pengunjung anak - anak

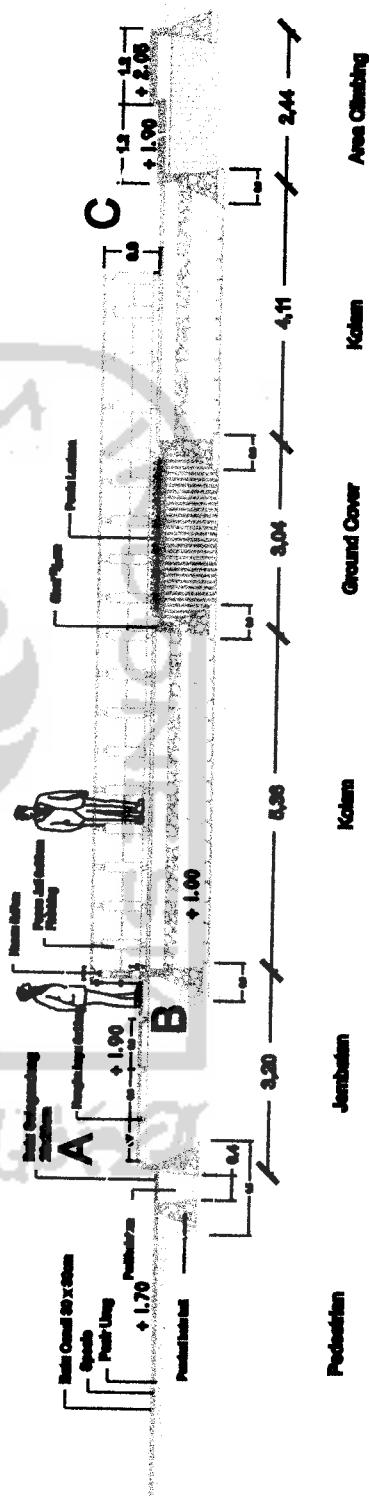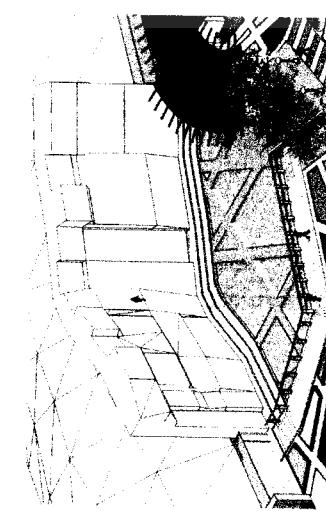



ADVENTURE MALL

ONSEP LANDSCAPE

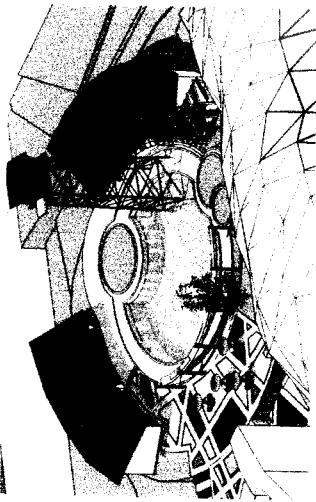

Pola bentukan bangunan yang memusat pada area kolam renang Bungy Jumping, yang menjadi *Point of View*, dan menjadi suatu atraksi bagi pengunjung.
Ruang – ruang yang ada difungsikan untuk Retail, Pola dinding juga dengan konsep dari garis – garis yang tidak beraturan, sehingga antar masa berkesinambungan, dan terikat.

Bentukan atap dengan satu kemiringan yang akan lebih menegaskan kosep terpusat ini. dan bentukan atap yang menonjolkan rangka dari atap tersebut sehingga bangunan lebih terlihat modern.
Untuk lantai menggunakan batu alam.

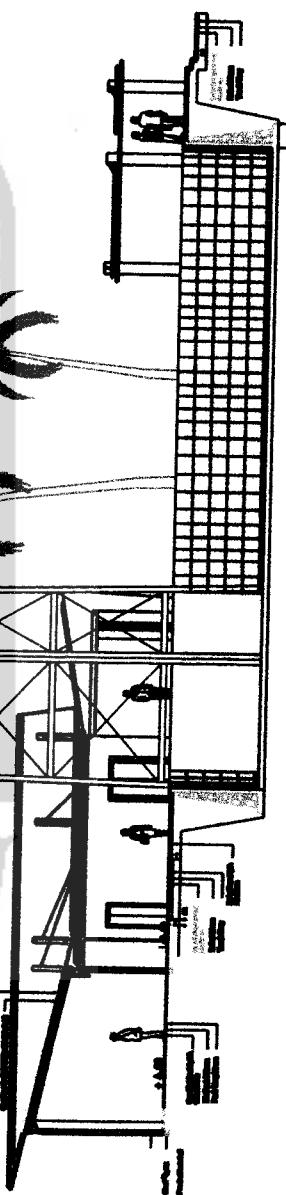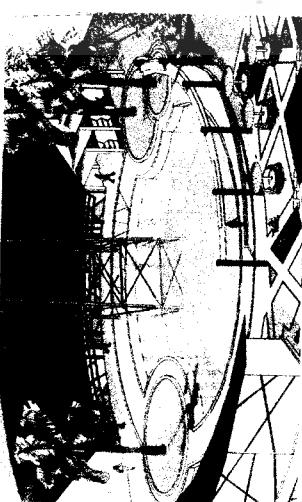

SCHEMATIC DESIGN

ADVENTURE WALL

ONSEP FASAD BANGUNAN

Pola Fasad bangunan di transformasikan dari pola bentukan atap dan permainan tekstur dan finishing cat.

Tipologi bentukan masa berasal dari metafora Tebing.




Tampak belakang

Tampak depan


ADVENTURE MALL

DETAIL ARSITEKURAL

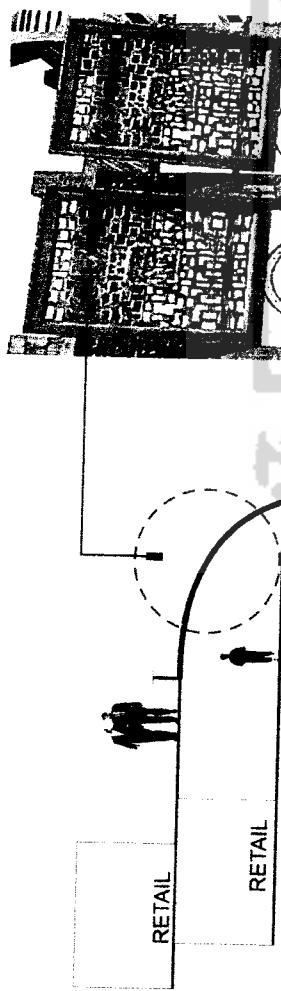


Penggunaan Shading di dalam bangunan untuk mengurangi cahaya yang masuk kedalam bangunan, dan juga sebagai estetika dalam iterior masa.



memperlihatkan rangka atap yang difungsikan sebagai kanopi dan memberikan kesan modern

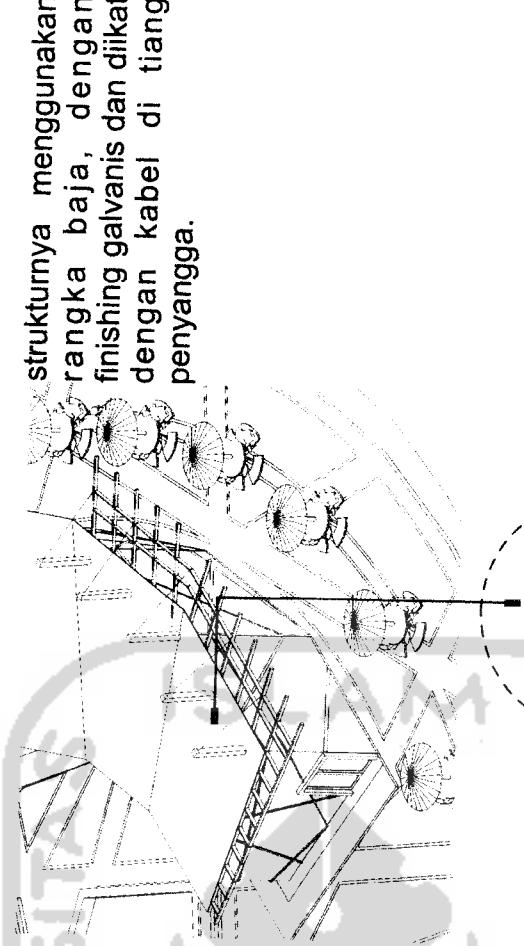

strukturnya menggunakan rangka baja, dengan finishing galvanis dan diikat dengan kabel di tiang penyangga.

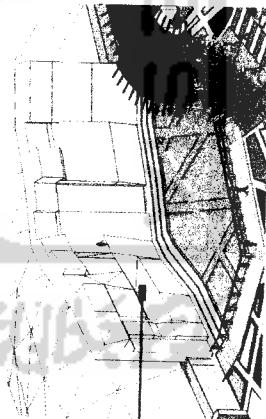

penempatan wall Climbing di dekat atrium, selain sebagai atraksi bagi pengunjung juga sebagai background atrium ini

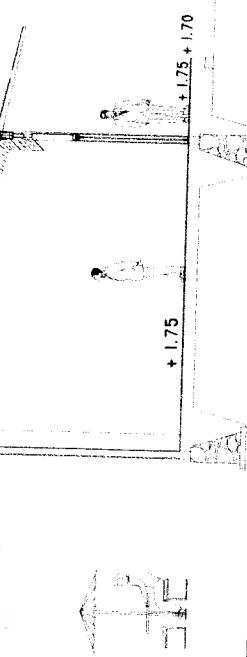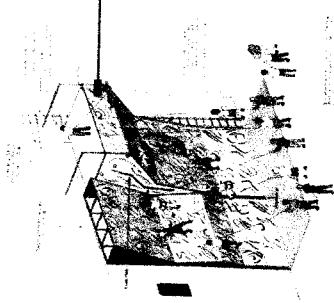

+ 1.75 + 1.75 + 1.70

SCHEMATIC DESIGN

ADVENTURE MALL




HD

O2 512 151 - JUANDRI

ADVENTURE WALL


ITE PLAN

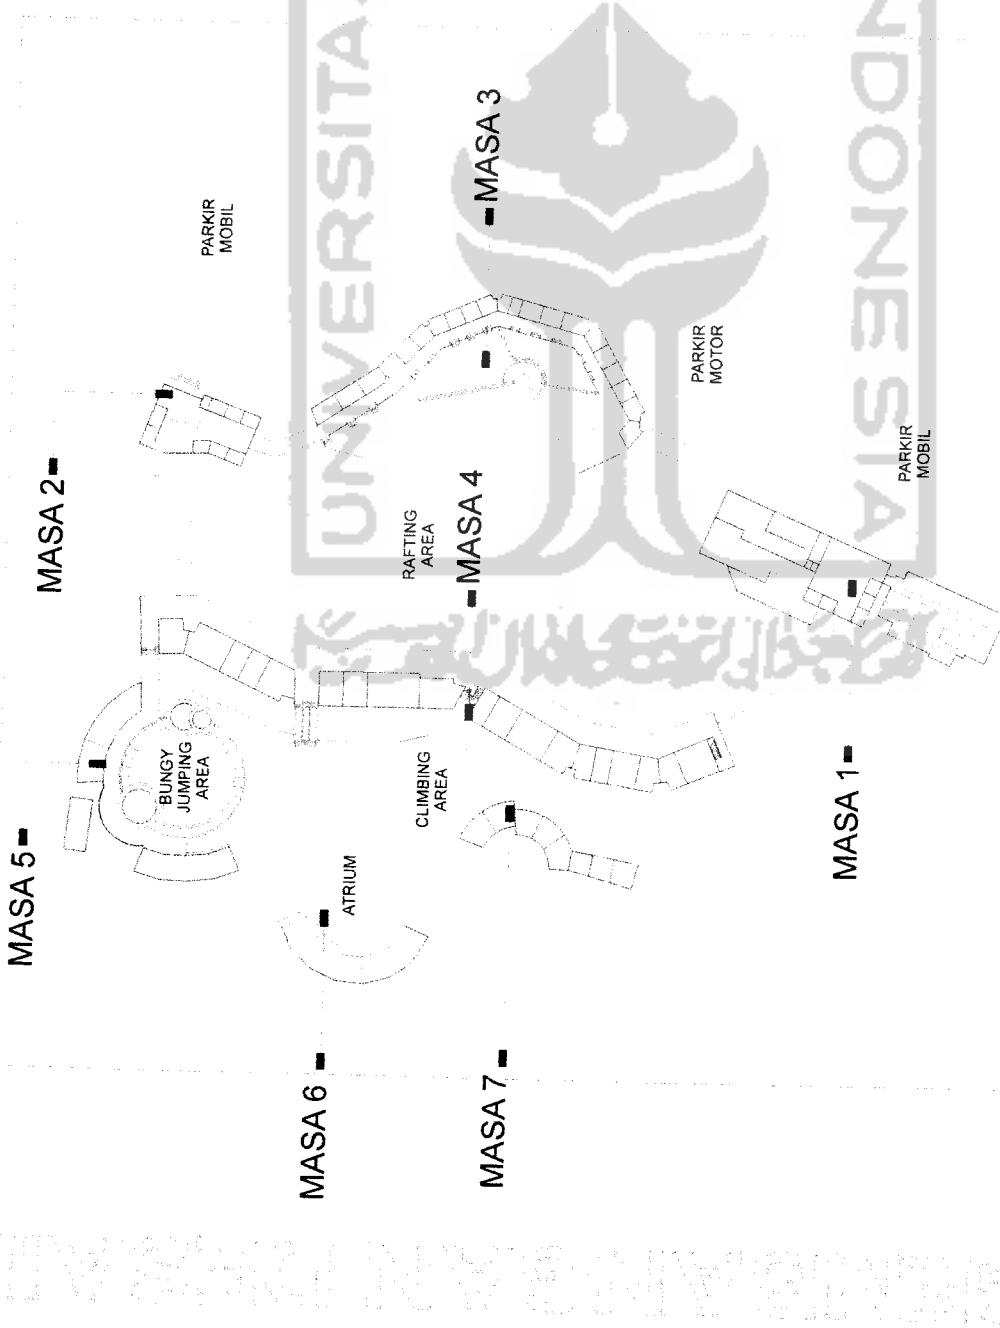

ADVENTURE NAL

ITUA 51

DESAIN BANGUNAN DAN ENGINEERING

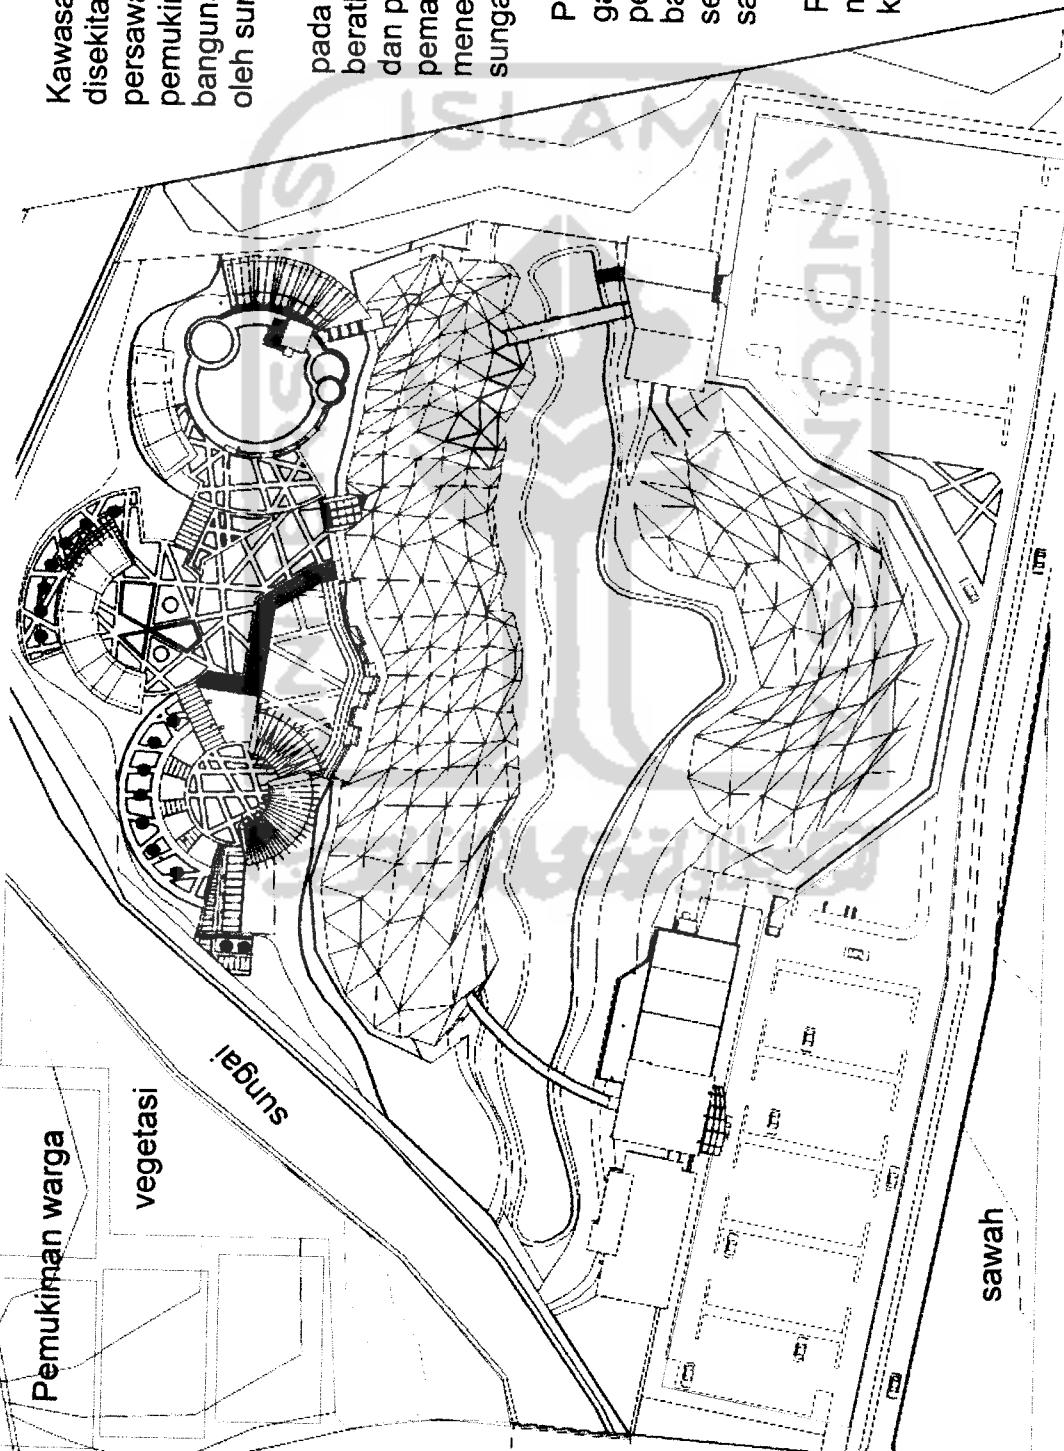

Kawasan bangunan ini sangat alami dimana disekitar kawasan masih di dominasi oleh persawahan. kecuali pada daerah barat terdapat pemukiman warga, akan tetapi antara kawasan bangunan dan pemukiman warga masih di batasi oleh sungai.


pada area belakang konsep adventure di titik beratkan pada gubahan masa dan sirkulasi dan penataan tamanan. pemakaian potensi alam dengan cara menempatkan area café berdekatan dengan sungai.

Permainan bidang atap yang mengikuti garis kontur, di ikuti dengan pola pedestrian Ditransformasikan dari bayangan bidang atap yang kemudian di sederhanakan dengan pola garis yang saling berpotongan.

Parkir di bagi dua kelompok, agar mempermudah pengunjung dari parkir ke bangunan.


ADVENIURE MALL

RUMAH KENDARAAN

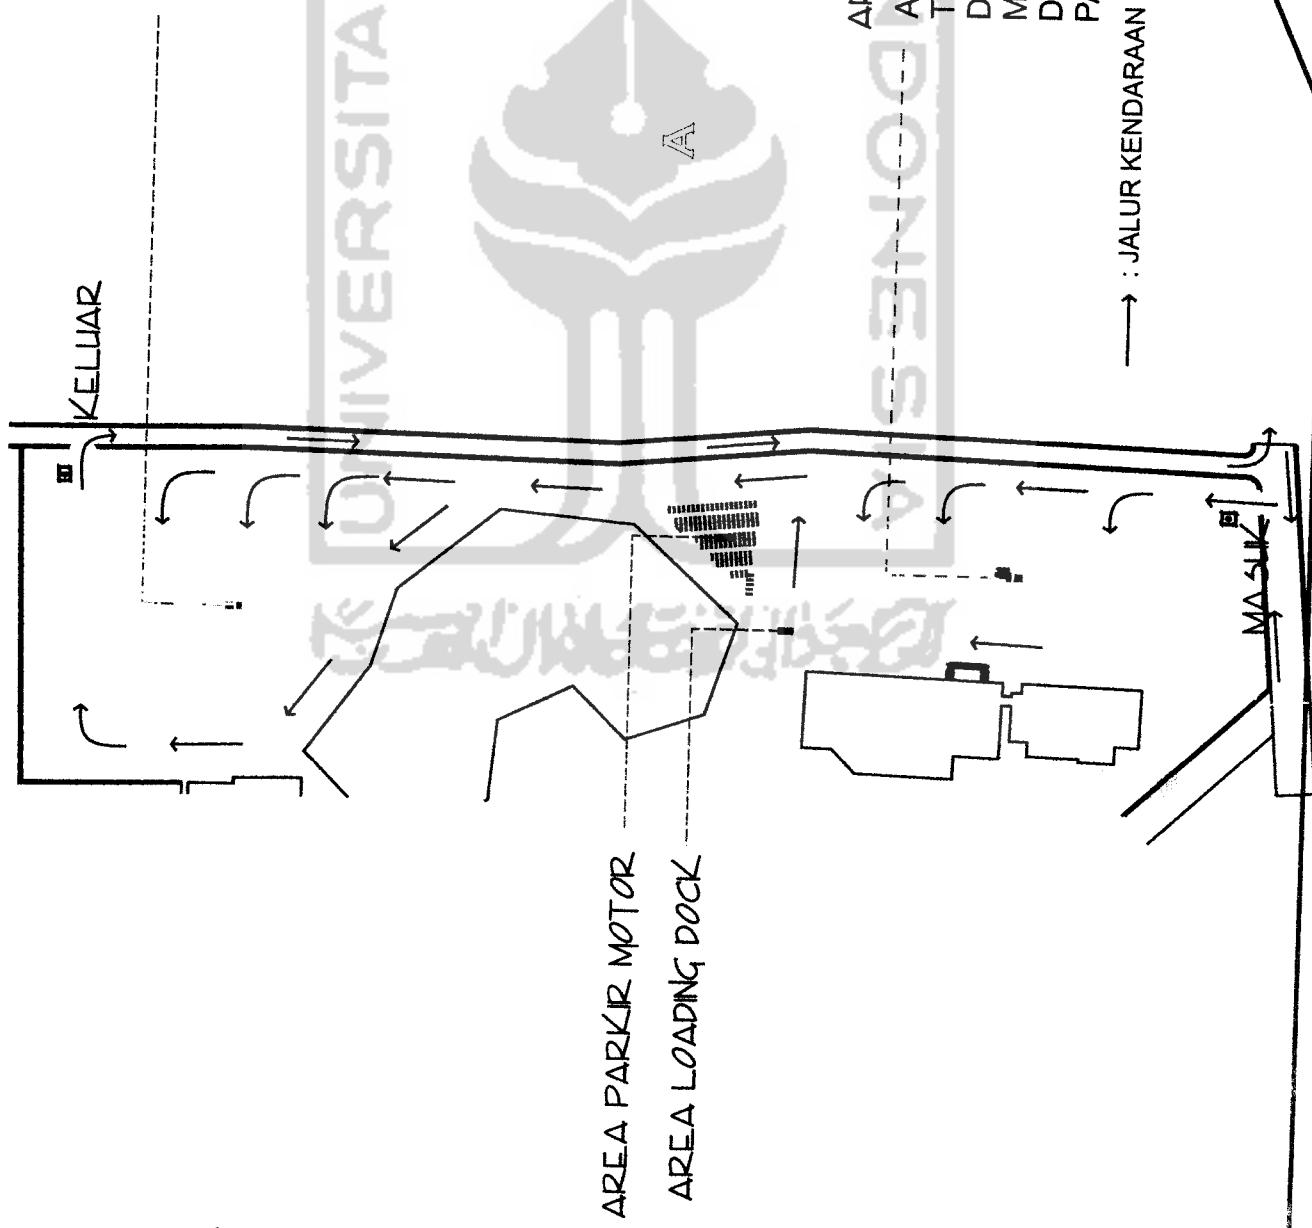

ADVENTURE WALL

SIRKULASI PENGUNJUNG

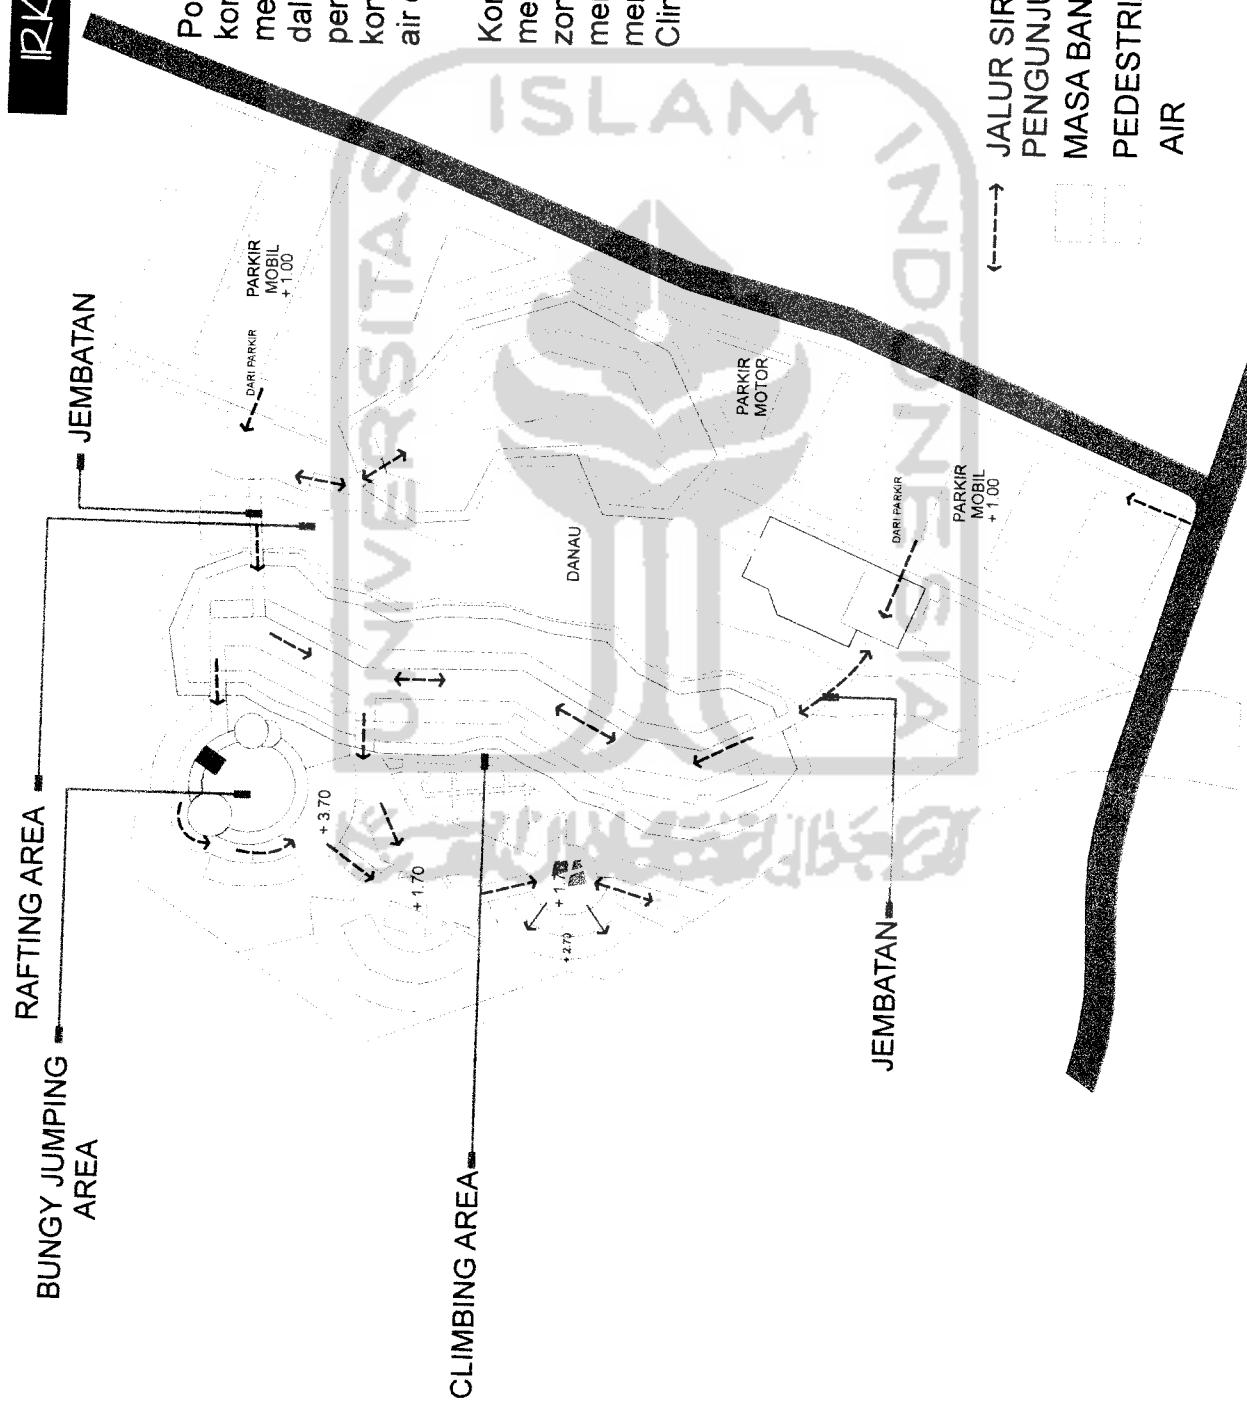



Pola sirkulasi pengunjung di buat dengan konsep linier, pengunjung di ajak untuk menikmati suasana petualangan baik di dalam maupun diluar bangunan. sehingga pengunjung dapat merasakan unsur dari konsep bangunan ini yaitu unsur gunung, air dan hutan.

Konsep sirkulasi bagi pengunjung mempunyai alternatif yang sesuai dengan zona adventure, jadi pengunjung dapat memilih alur sirkulasi, dan juga dapat memilih jenis - jenis rekreasi seperti Climbing, Bungee Jumping, Rafting, dll.

←→ JALUR SIRKULASI
PENGUNJUNG
MASA BANGUNAN
PEDESTRIAN
AIR

ADVENTURE MALL

ERPEKTIF EKSTERIOR

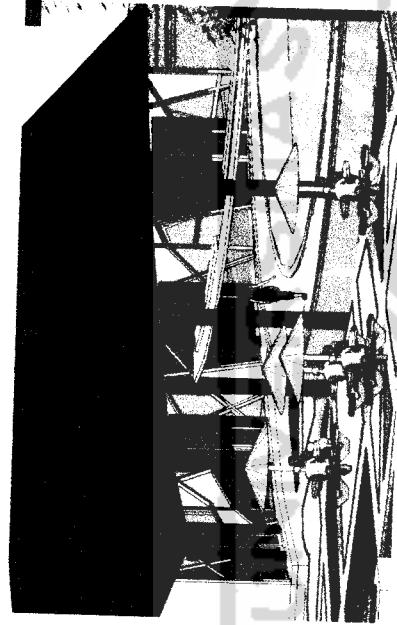
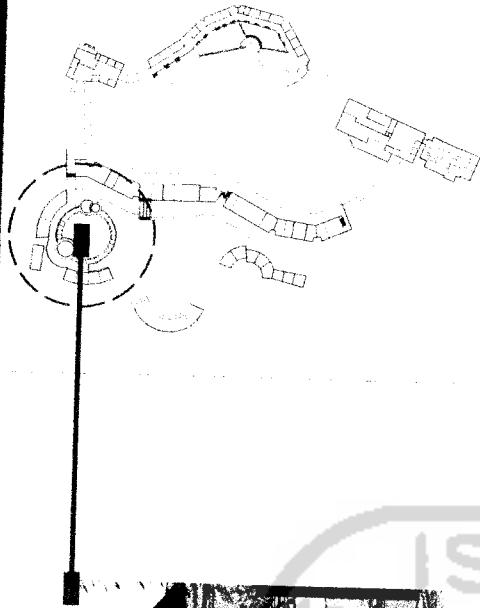


Pola bentukan bangunan yang memusat pada area kolam renang Bungee Jumping, yang menjadi Point of View, dan menjadi suatu atraksi bagi pengunjung.

Ruang – ruang yang ada difungsikan untuk Retail, Pola dinding juga dengan konsep dari garis – garis yang tidak beraturan, sehingga antar masa berkesinambungan, dan terikat.



Bentukkan atap dengan satu kemiringan yang akan lebih menegaskan kosep terpusat ini. dan bentukan atap yang menonjolkan rangka dari atap tersebut sehingga bangunan lebih terlihat modern.

Untuk lantai menggunakan batu alam.

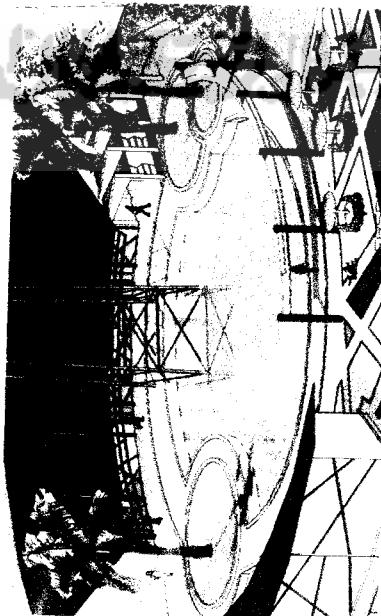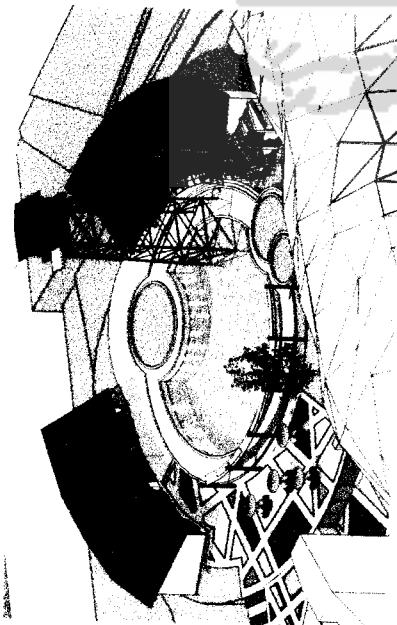

ADVENTURE MALL

ERPEKTIF EXTERIOR

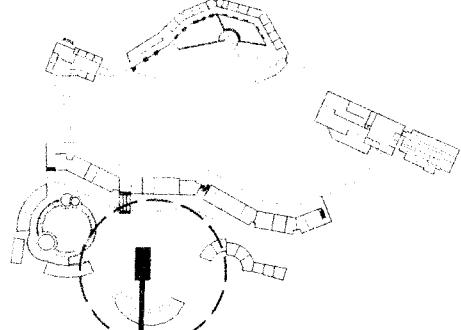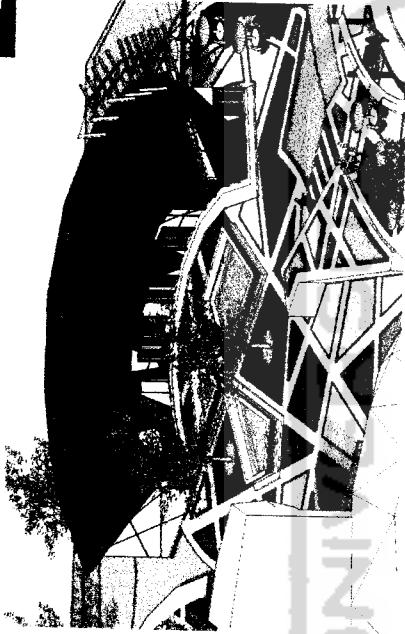

Konsep pada bagian ini, masa bangunan lebih di orientasikan ke area Climbing. Dan masa ini dibentuk sebagai pembatas. Area ini juga bisa di fungsikan sebagai atrium atau plaza.

Kolam yang berada di tengah sebagai estetis da area ini, serta mengurangi panas karena efek dari uap air yang ditimbulkan.



Konsep Natural Area Climbing yang mengabungkan Wall Climbing dengan kolam, dan pola pedestrian yang dibuat berdasarkan pola garis.

Antara area Atrium dan area Climbing di beri pembatas agar memberi keamanan bagi pengunjung anak - anak



ADVENTURE MALL

ERPEKTIF EXTERIOR

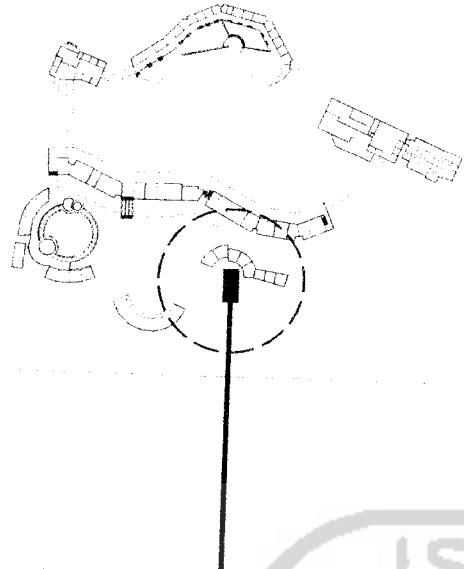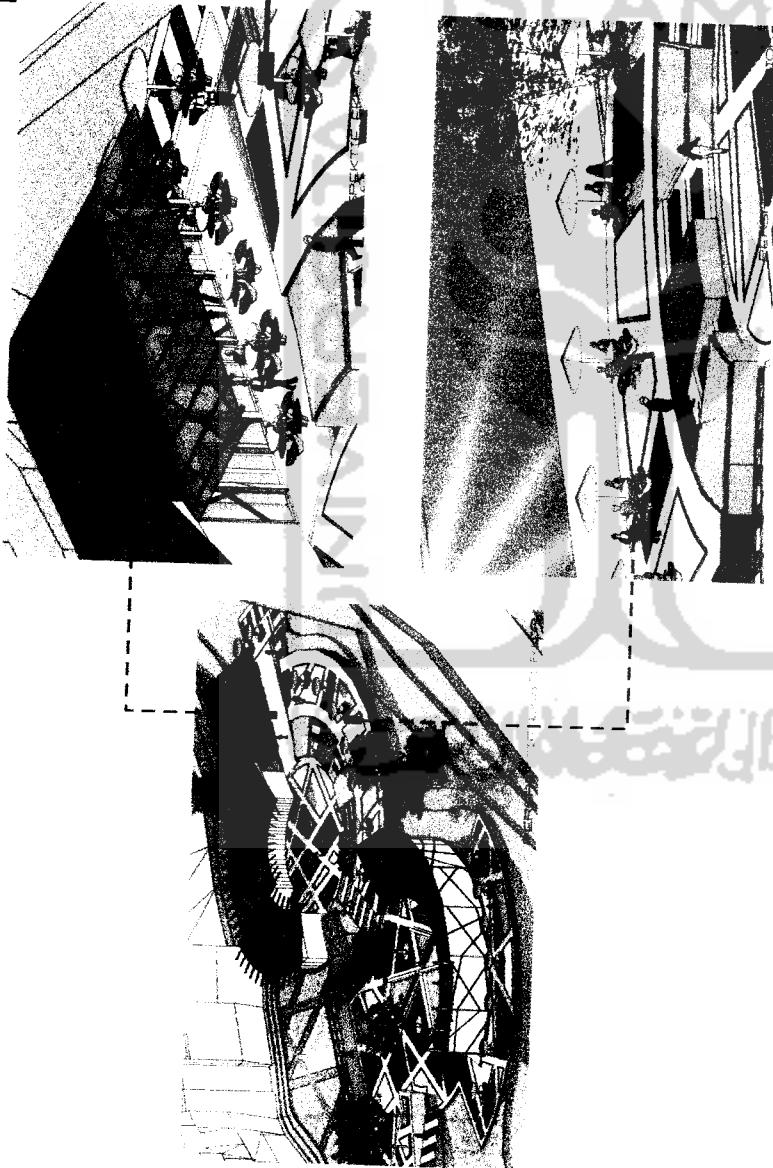

Pada area ini di fungsikan sebagai cafe,dan orientasi bangunan mengarah ke sungai yang menjadi salah satu potensi site. permainan elevasi agar memberi kesan perbedaan ruang kepada pengunjung, antar are cafe dan are meja. pada area depan di tamami bunga, agar memberi warna yang lebih atraktif didalam konsep ini.
Pada area tengah di tanami bunga,yang menjadi pusat dari orientasi bangunan ini.


ADVENTURE MALL

ASAD BANGUNAN

Pada tampilan fasad depan dari bangunan dibuat berbeda, masa bangunan ini di fungsikan sebagai area komersial, dan juga berada pada bagian depan sehingga bangunan ini di rancang untuk menjadi hirarki dari tampilan fasad depan bangunan. Bentukan yang lebih terkesan dominan akan menjadi pusat perhatian pengunjung sebelum masuk ke kawasan bangunan. sedangkan masa yang difungsikan sebagai Entrance/Hall, dirancang dengan lebih sederhana, tepapi diperkuat dengan pola garis yang tidak beraturan agar memberikan kesan keterikatan dengan bangunan foodcourt.




Pada tampilan fasad bagian belakang bangunan dengan konsep Hutan, dengan perpaduan tata masa yang digabungkan dengan vegetasi, permainan elevasi juga menjadi sebuah konsep yang akan membuat pengunjung merasakan perubahan diantara tiap area. Untuk memperkuat dari konsep area ini, masa-masa bangunan dirancang dengan bermain dengan komponen-komponen pohon, seperti pola dinding yang dirancang dengan konsep cecabang pohon, yang berbolakan acak. bentukan atap yang di buat dengan satu kemiringan dan menonjolkan rangka atap agar lebih terkesan seperti ranting yang menahan dari banyaknya dedaunan.

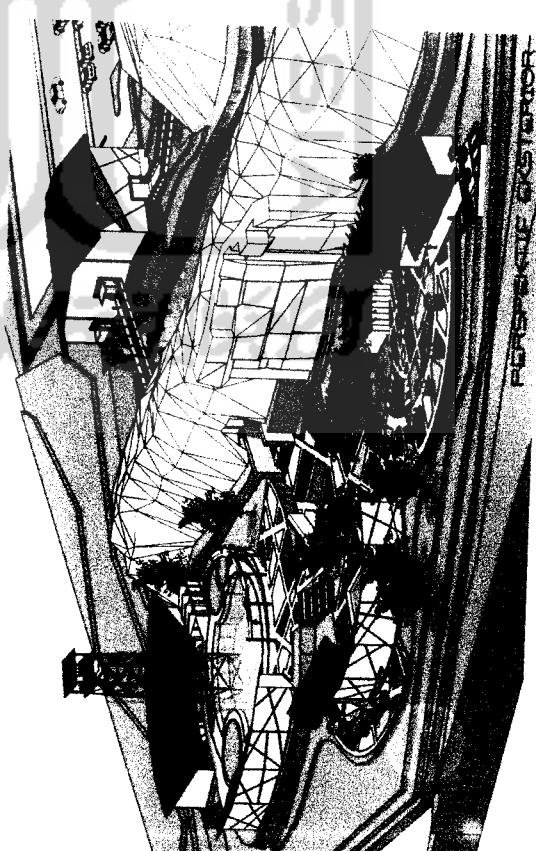

ADVENTURE WALL


DETAIL ARSITEKTURAL

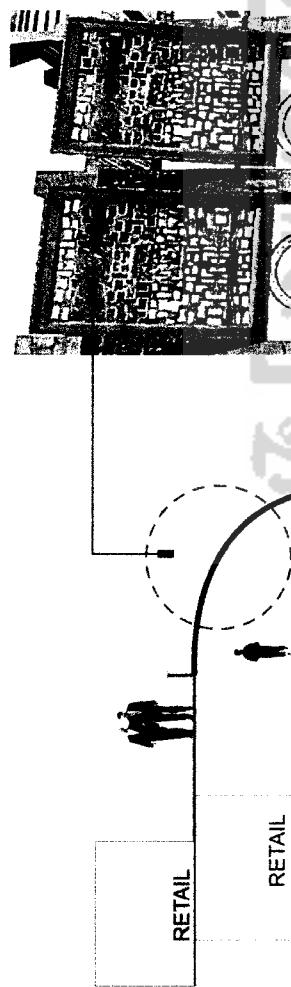


memperlihatkan rangka atap yang difungsikan sebagai kanopi dan memberikan kesan modern

Penggunaan Shading di dalam bangunan untuk mengurangi cahaya yang masuk kedalam bangunan, dan juga sebagai estetika dalam interior masa.

strukturnya menggunakan rangka baja, dengan finishing galvanis dan diikat dengan kabel di tiang penyangga.

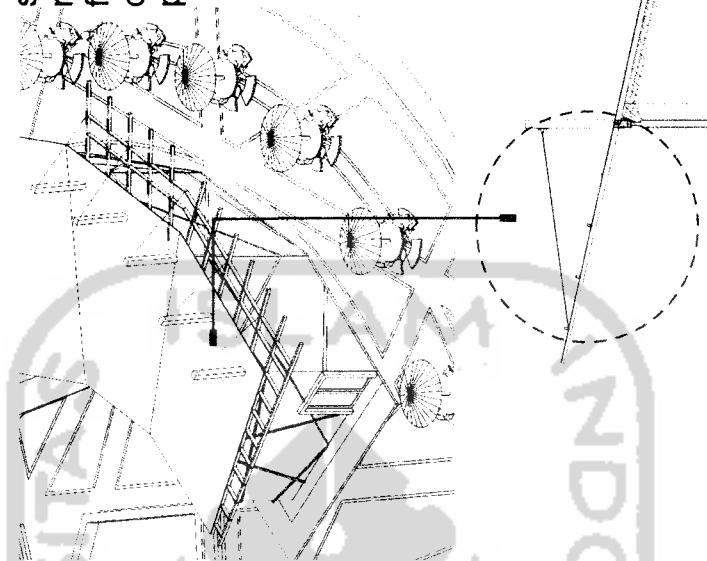

penempatan wall Climbing di dekat atrium, selain sebagai atraksi bagi pengunjung juga sebagai background atrium ini

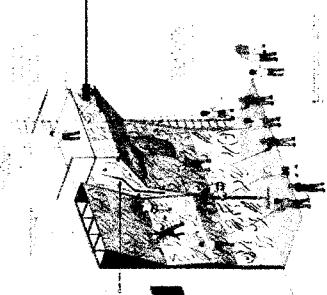


DAFTAR PUSTAKA

- Ching, Francis DK. Bentuk Ruang dan Susunannya. Erlangga. Jakarta, 1989.
- Neufert, Ernst. Data Arsitek. Edisi Pertama dan kedua. Erlangga. Jakarta, 1993.
- Irwan Wijaya, Titut Wibisono, Gya Kreasi. Edisi Batu Alam. Gya Kreasi, 2006
- Ikatan Arsitektur Indonesia, Karya Arsitektur Indonesia. Pustaka Rumah Kebun. 2005.
- Tadao Ando, Ando Masao Furuyama. Taschen. 2006




LAMPIRAN



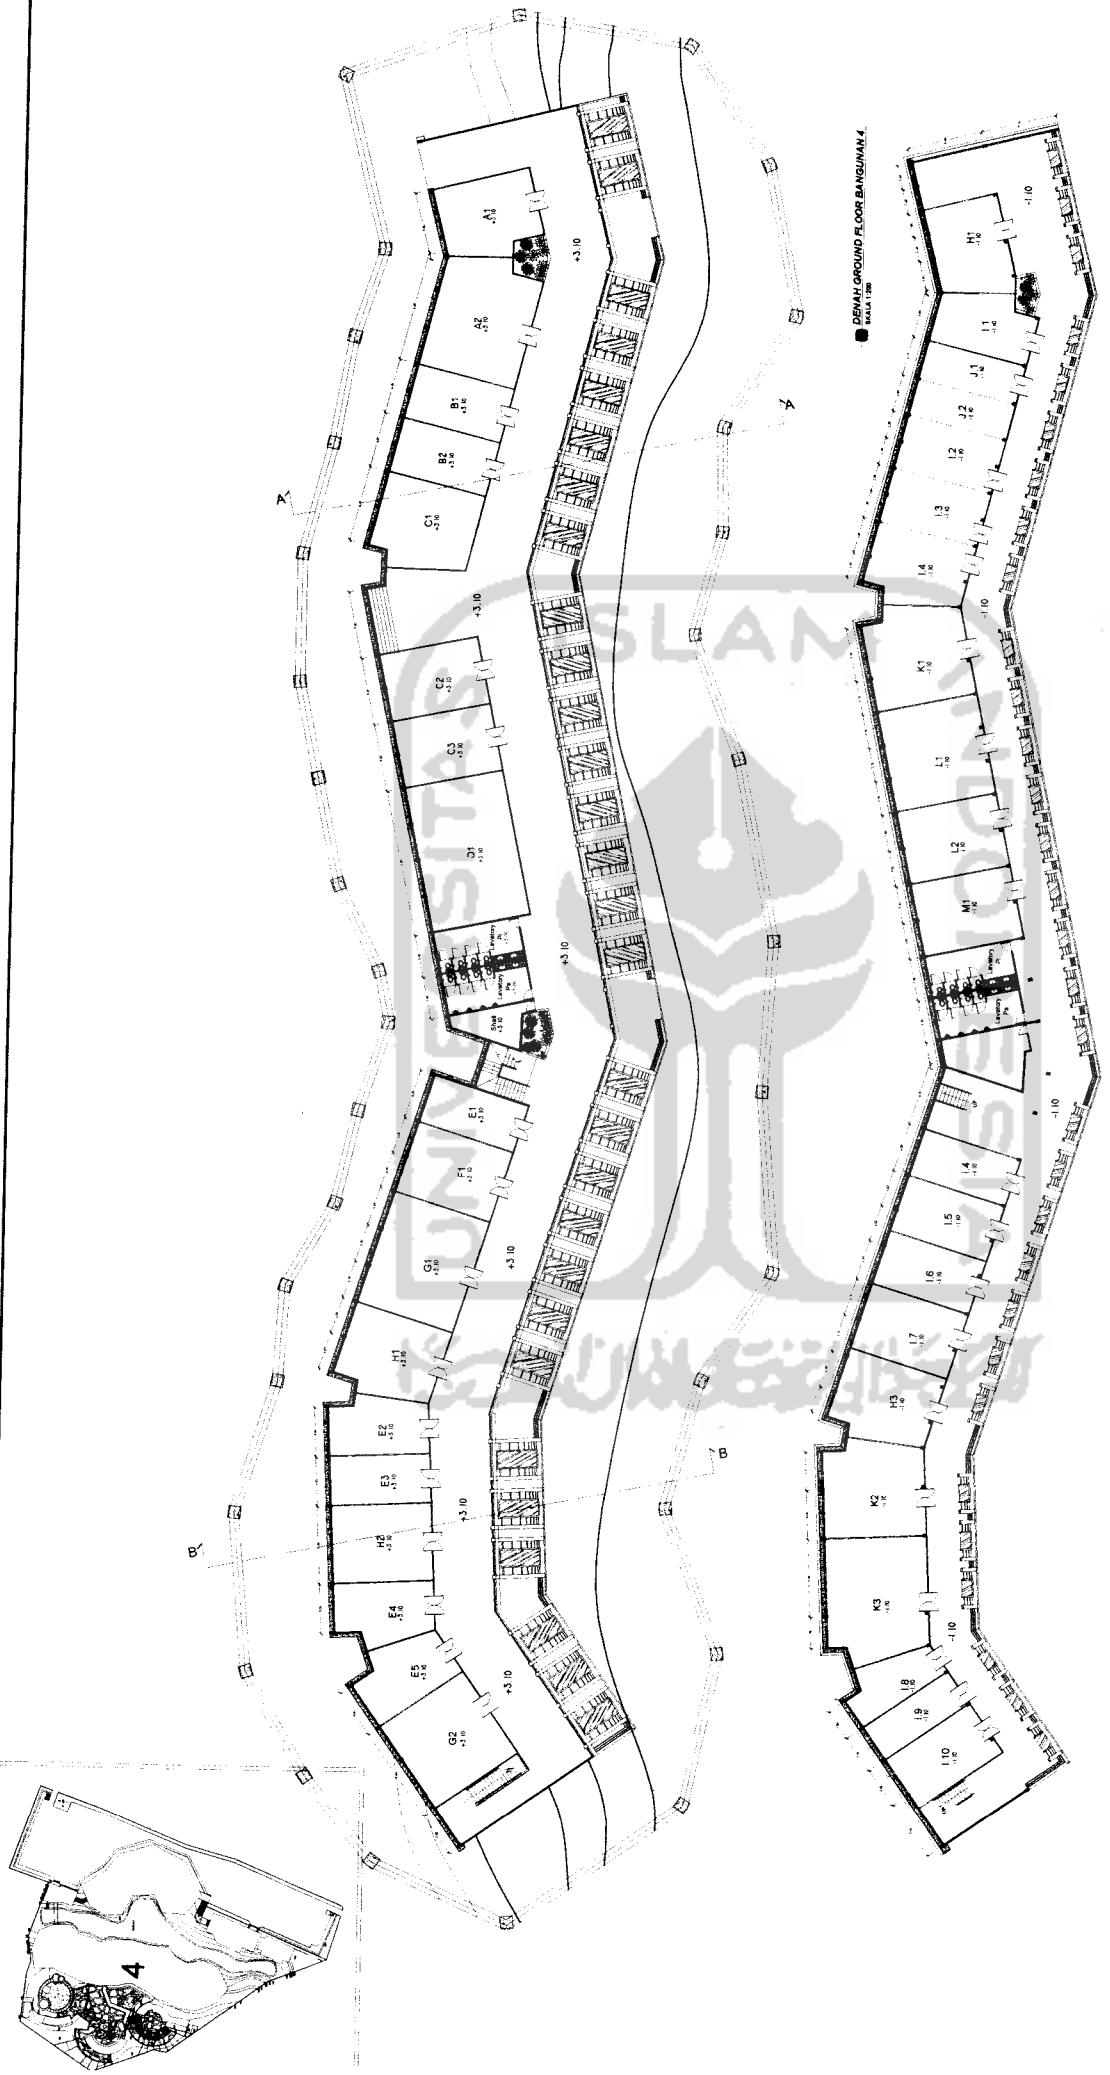


DOSEN PEMBIMBING		IDENTITAS MAHASISWA		NAMA GAMBAR		SKALA	NO. LBR	JML. LBR	PENGESAHAN
				DENAH		1 : 200			
NAMA	JUANDRI	NAMA	I.R. ARMAN YULIANTA MUP	SKALA					
NO. MHS	02512151	NO. MHS	MEMBENTUK SUASANA REKREATIF DAN ADVENTURE DALAM PUSAT PERBELANJAAN	DENAH					
TANDA TANGAN		TANDA TANGAN							

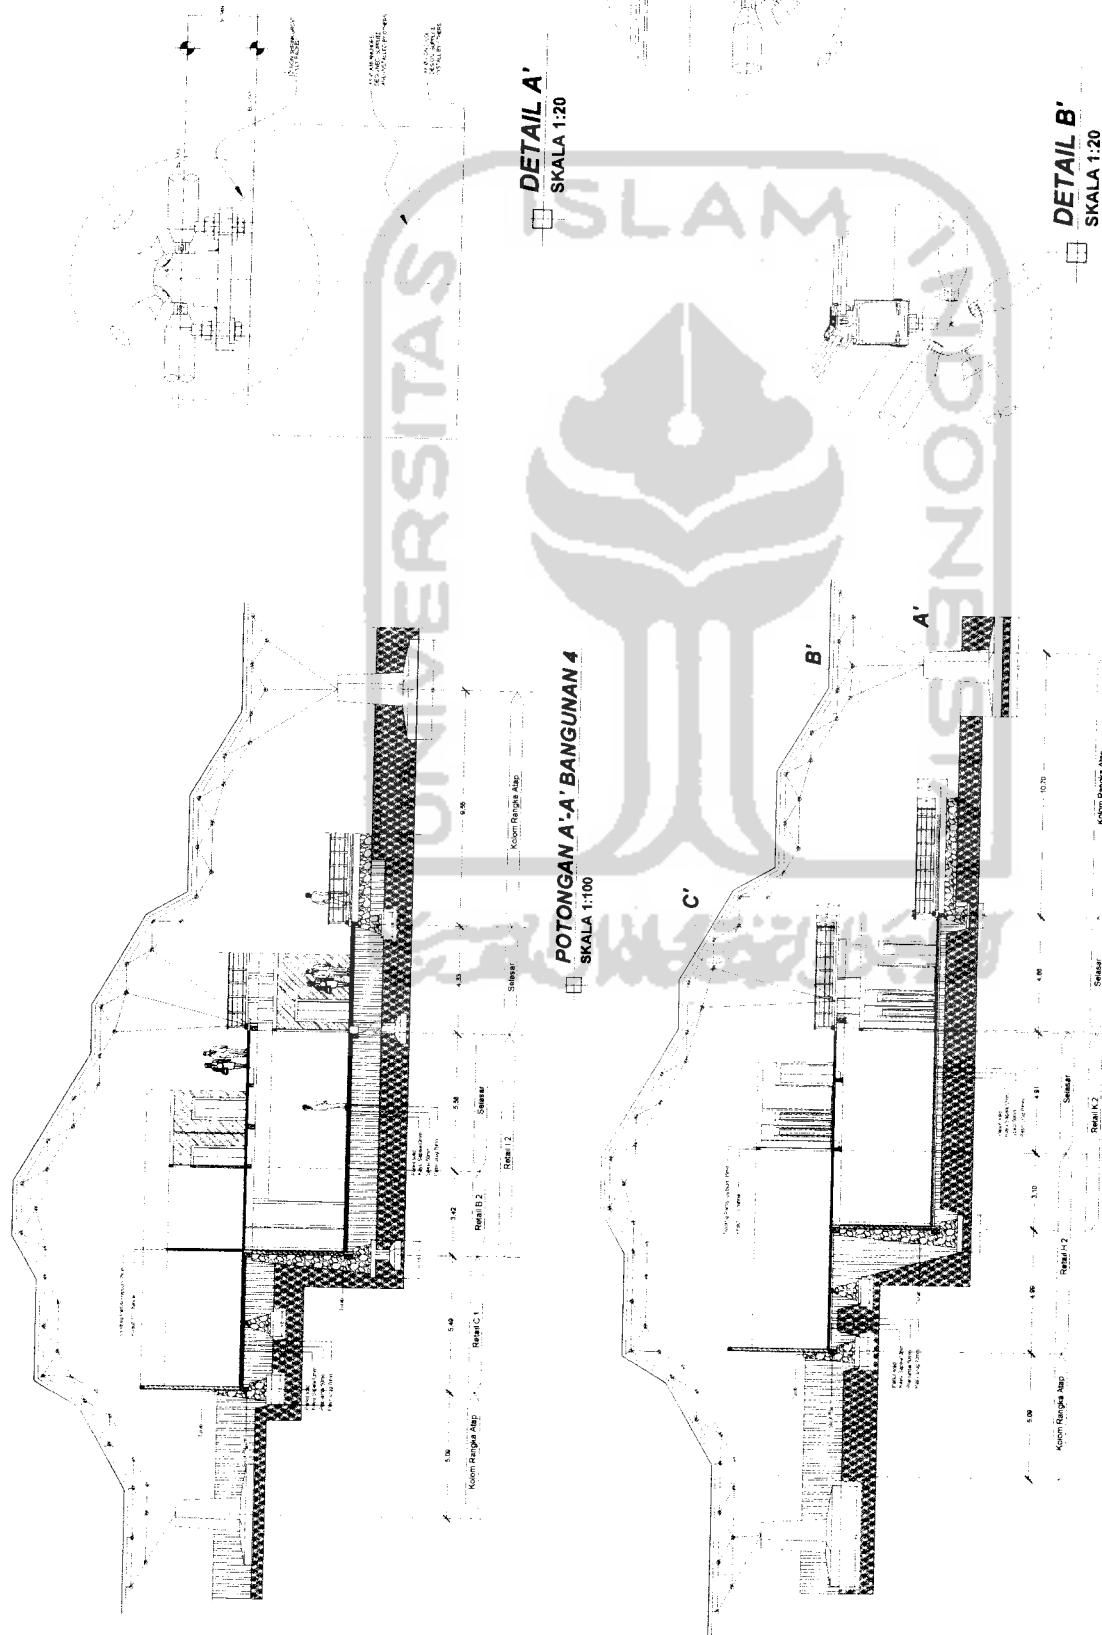



TUGAS AKHIR		PERIODE 1 SEMESTER GENJIL TH. 2006/2007	ADVENTURE MALL DI YOGYAKARTA MEMBENTUK SUASANA REKREATIF DAN ADVENTURE DALAM PUSAT PERBELANJAAN	DOSEN PEMBIMBING IR. ARMAN YULIANTA, MUP	IDENTITAS MAHASISWA NAMA : JUANDRI NO. MHS : 02 512 757 TANDA TANGAN	NAMA GAMBAR	SKALA	NO. LBR	JML LBR	PENGESAHAN
								1 : 100		

INDONESIA
UNIVERSITY
FACULTAS TEKNIK SIPIL DAN PERENCANAAN
UNIVERSITAS ISLAM INDONESIA

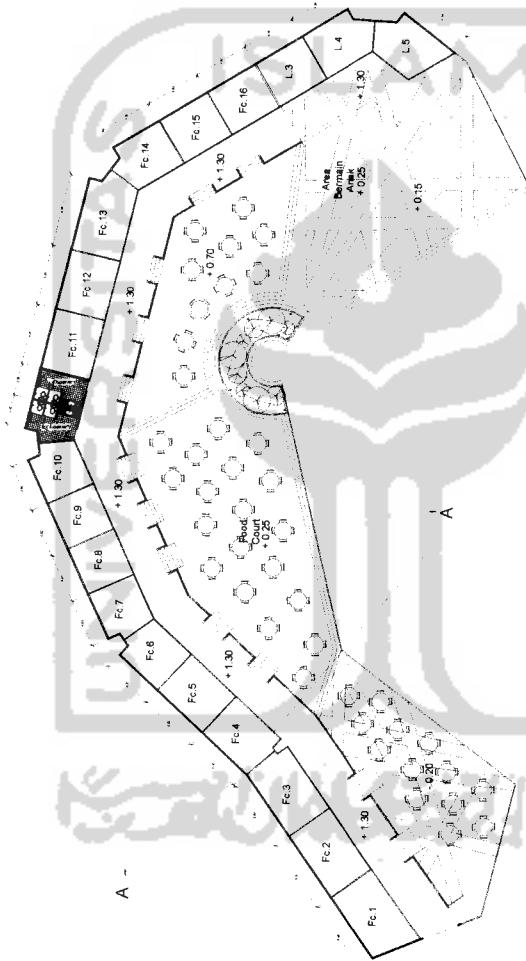

DENAH BANGUNAN 3
SKALA 1:200

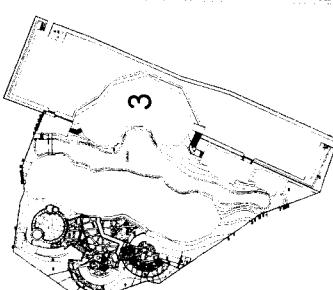

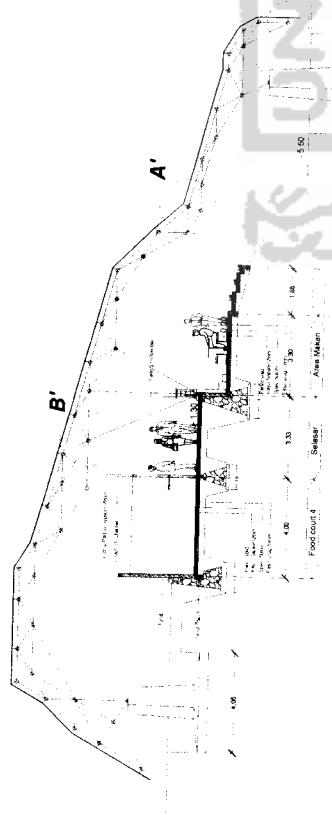


POTONGAN A-A' BANGUNAN 3
SKALA 1:100

DETAIL A'
SKALA 1:20

DETAIL B'
SKALA 1:20



DETAIL C'
SKALA 1:20

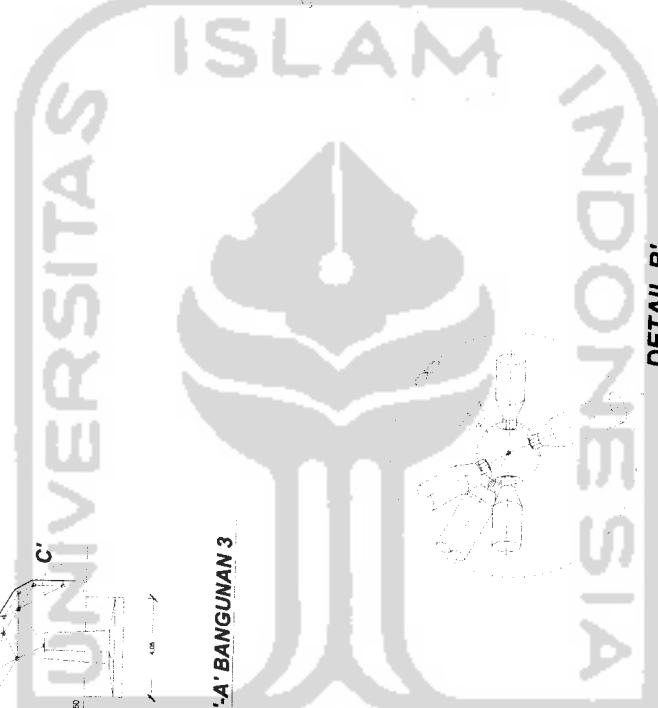

TUGAS AKHIR	PERIODE 1	ADVENTURE MALL DI YOGYAKARTA	DOSEN PEMBIMBING	IDENTITAS MAHASISWA
JURUSAN ARSITEKTUR FAKULTAS TEKNIK SIPIL DAN PERENCANAAN UNIVERSITAS ISLAM INDONESIA	SEMESTER GANJIL TH. 2006/2007	Membentuk susunan rekanan dan pertautan dalam pusat pertokoan	NAMA IR. ARMAN YULIANTA MUP	NAMA JUANDARI
			NO. MHS 02 512 151	NO. LBR 02 512 151
			TANDA TANGAN	PENGESAHAN POTONGAN BANGUNAN 4

		SKALA	NO. LBR	JNL LBR	PENGESAHAN
		1 : 100			




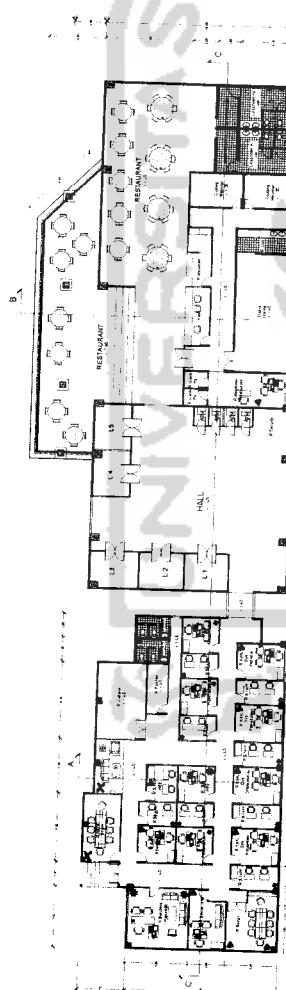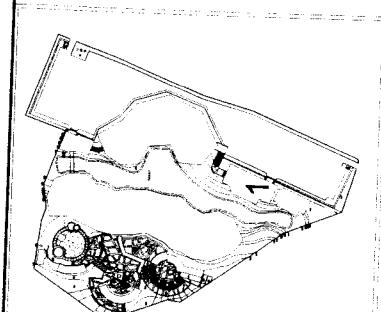


DENAH BANGUNAN 1
SKALA 1:200

POTONGAN A-A


B-B

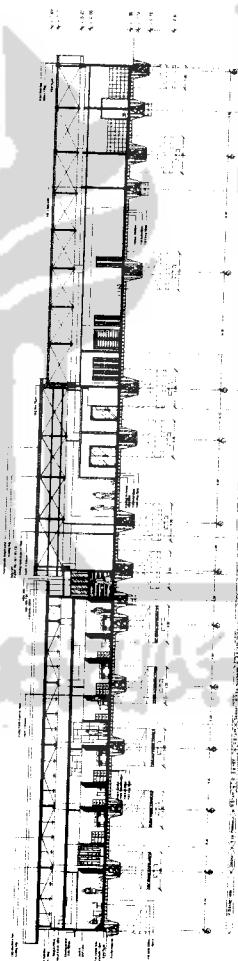

POTONGAN C-C
SKALA 1:200

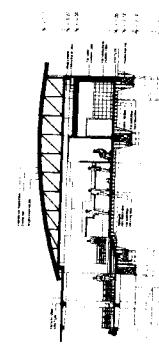



POTONGAN B-B
SKALA 1:200

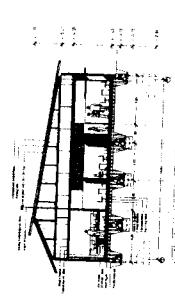



POTONGAN A-A
SKALA 1:200

DOSEN PEMBIMBING	IDENTITAS MAHASISWA	NAMA GAMBAR	SKALA	PENGESAHAN	
				DENAH DAN POTONGAN	NO. LBR
IR. ARMAN YULIANTA, MUP	NAMA : JUANDRI NO. NPH : 02512151 TANDA TANGAN :	1 : 200			

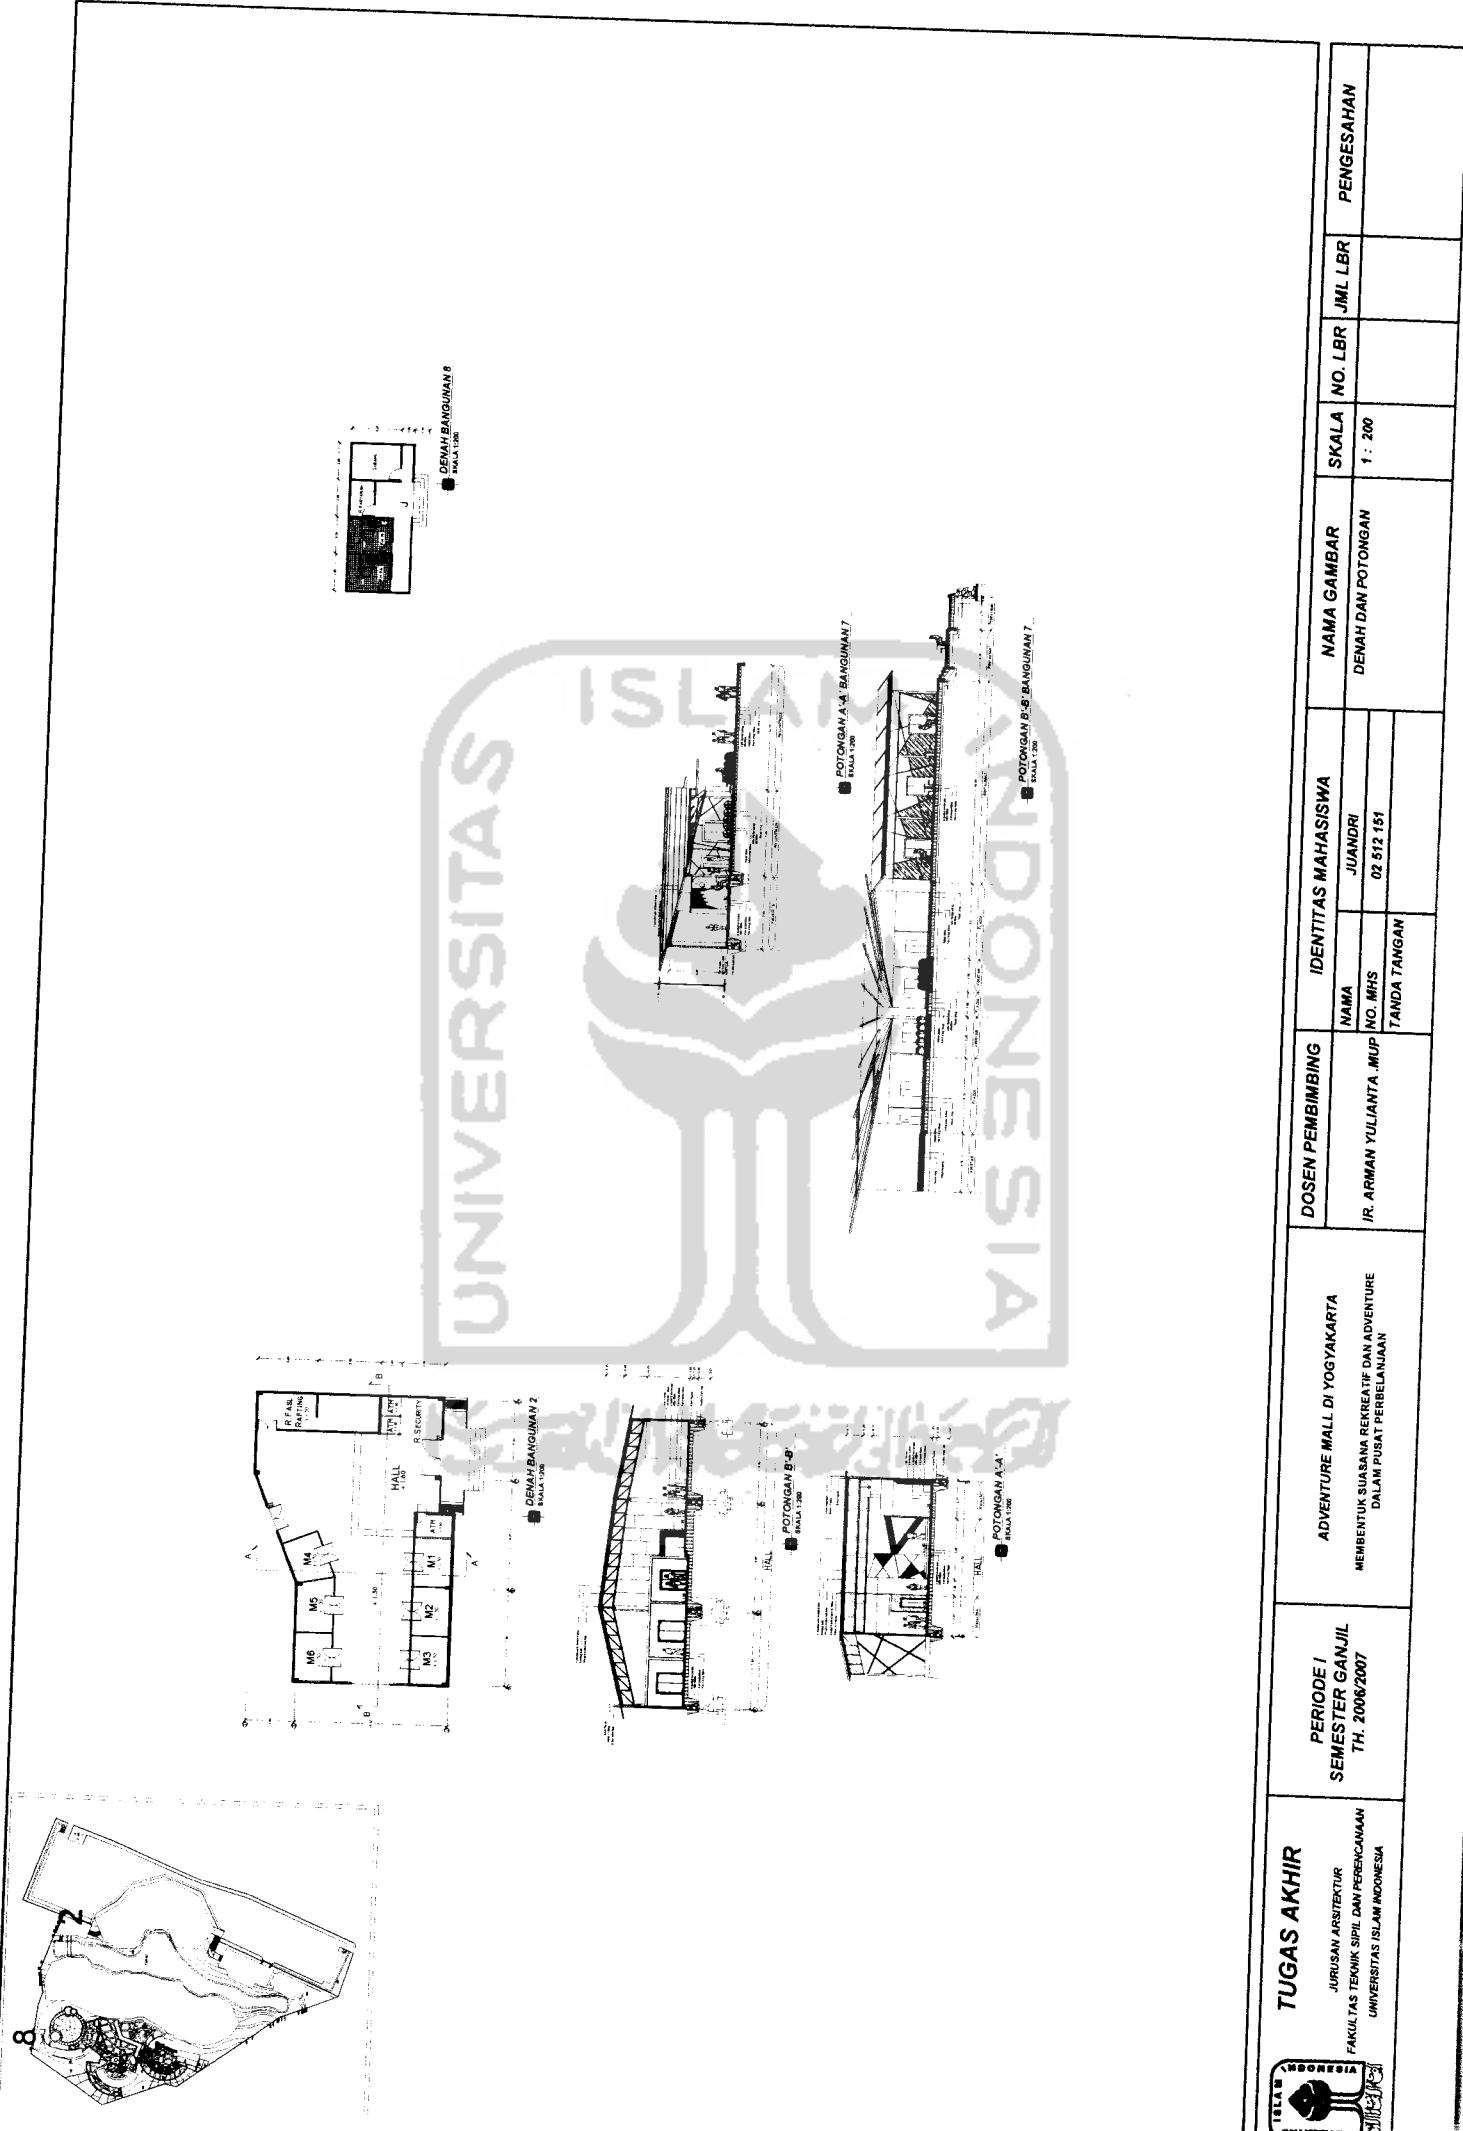


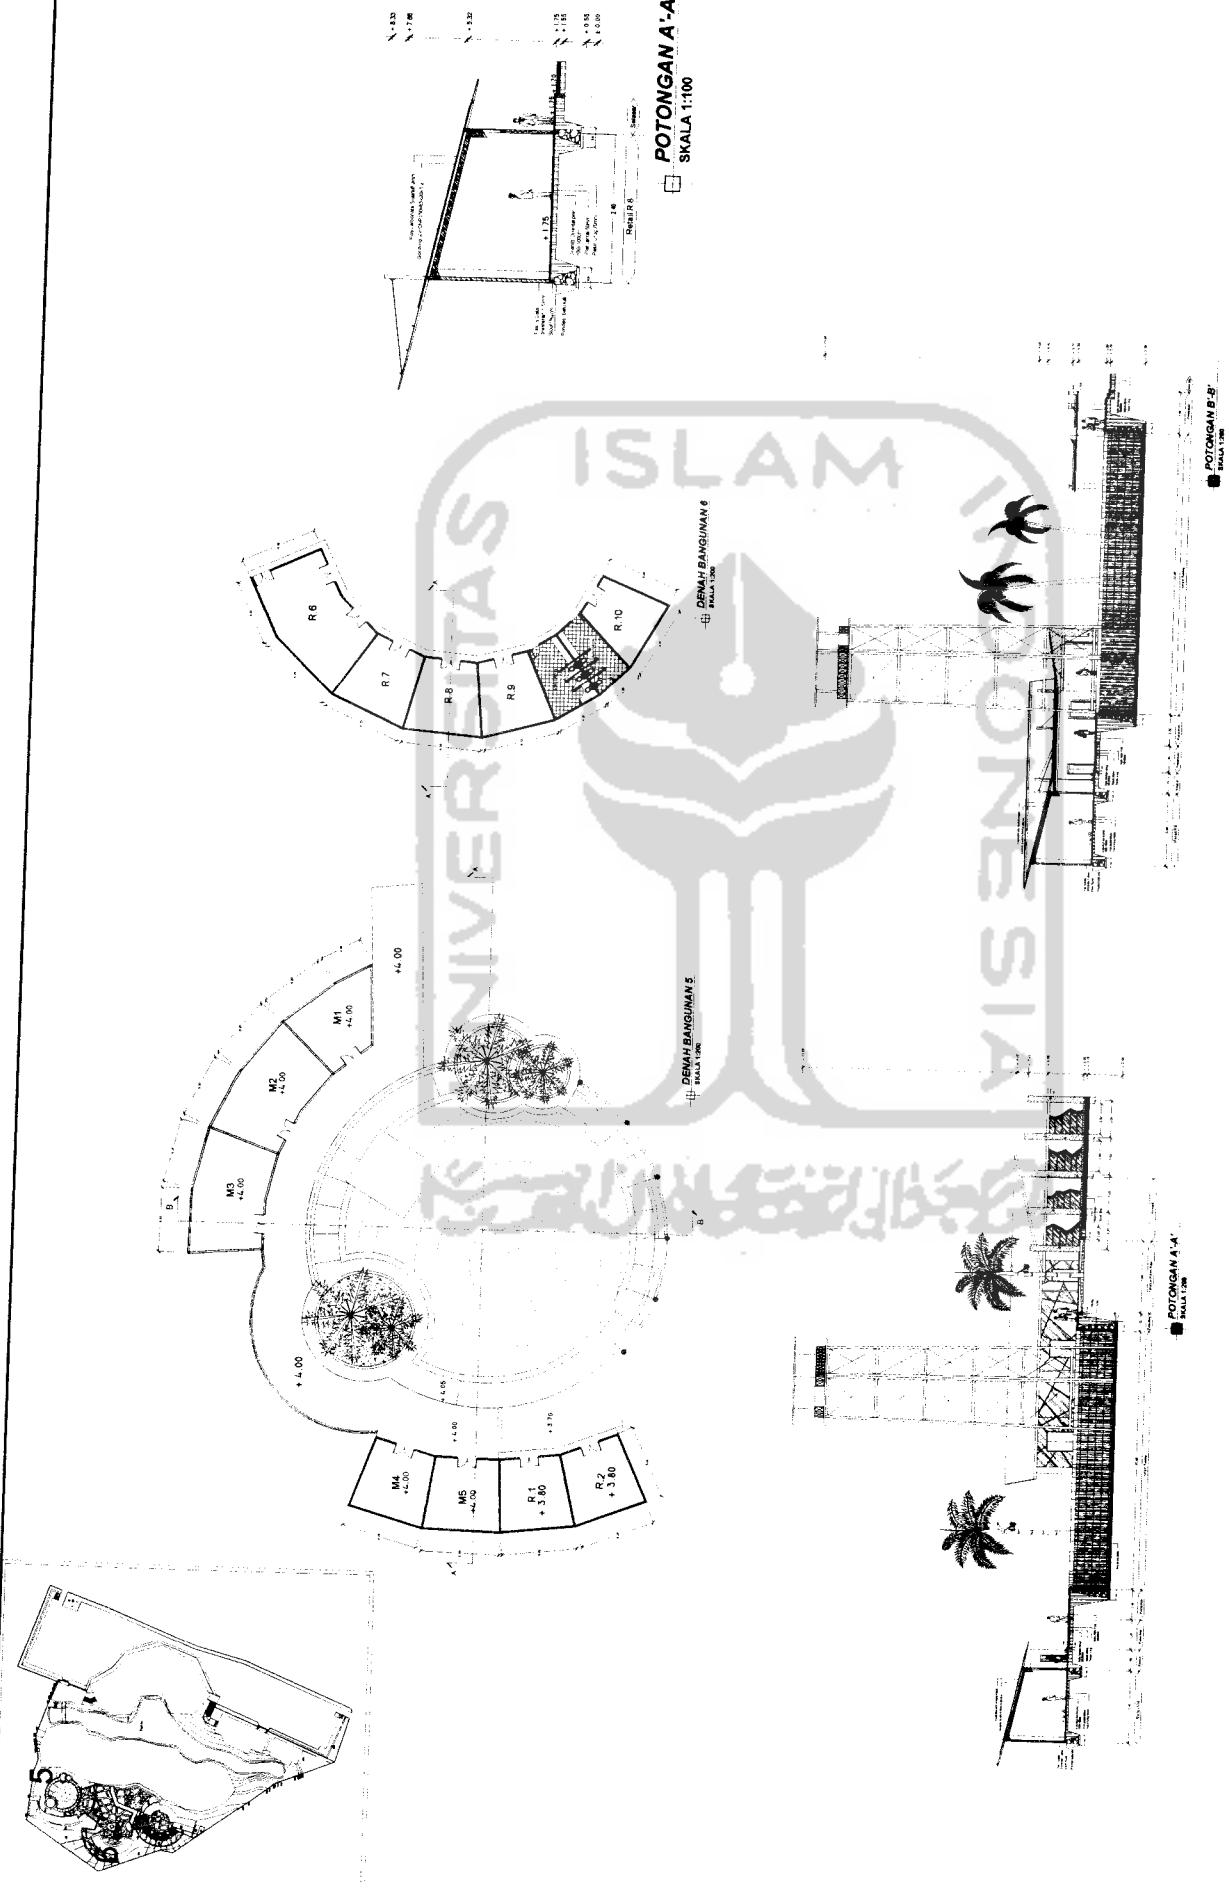

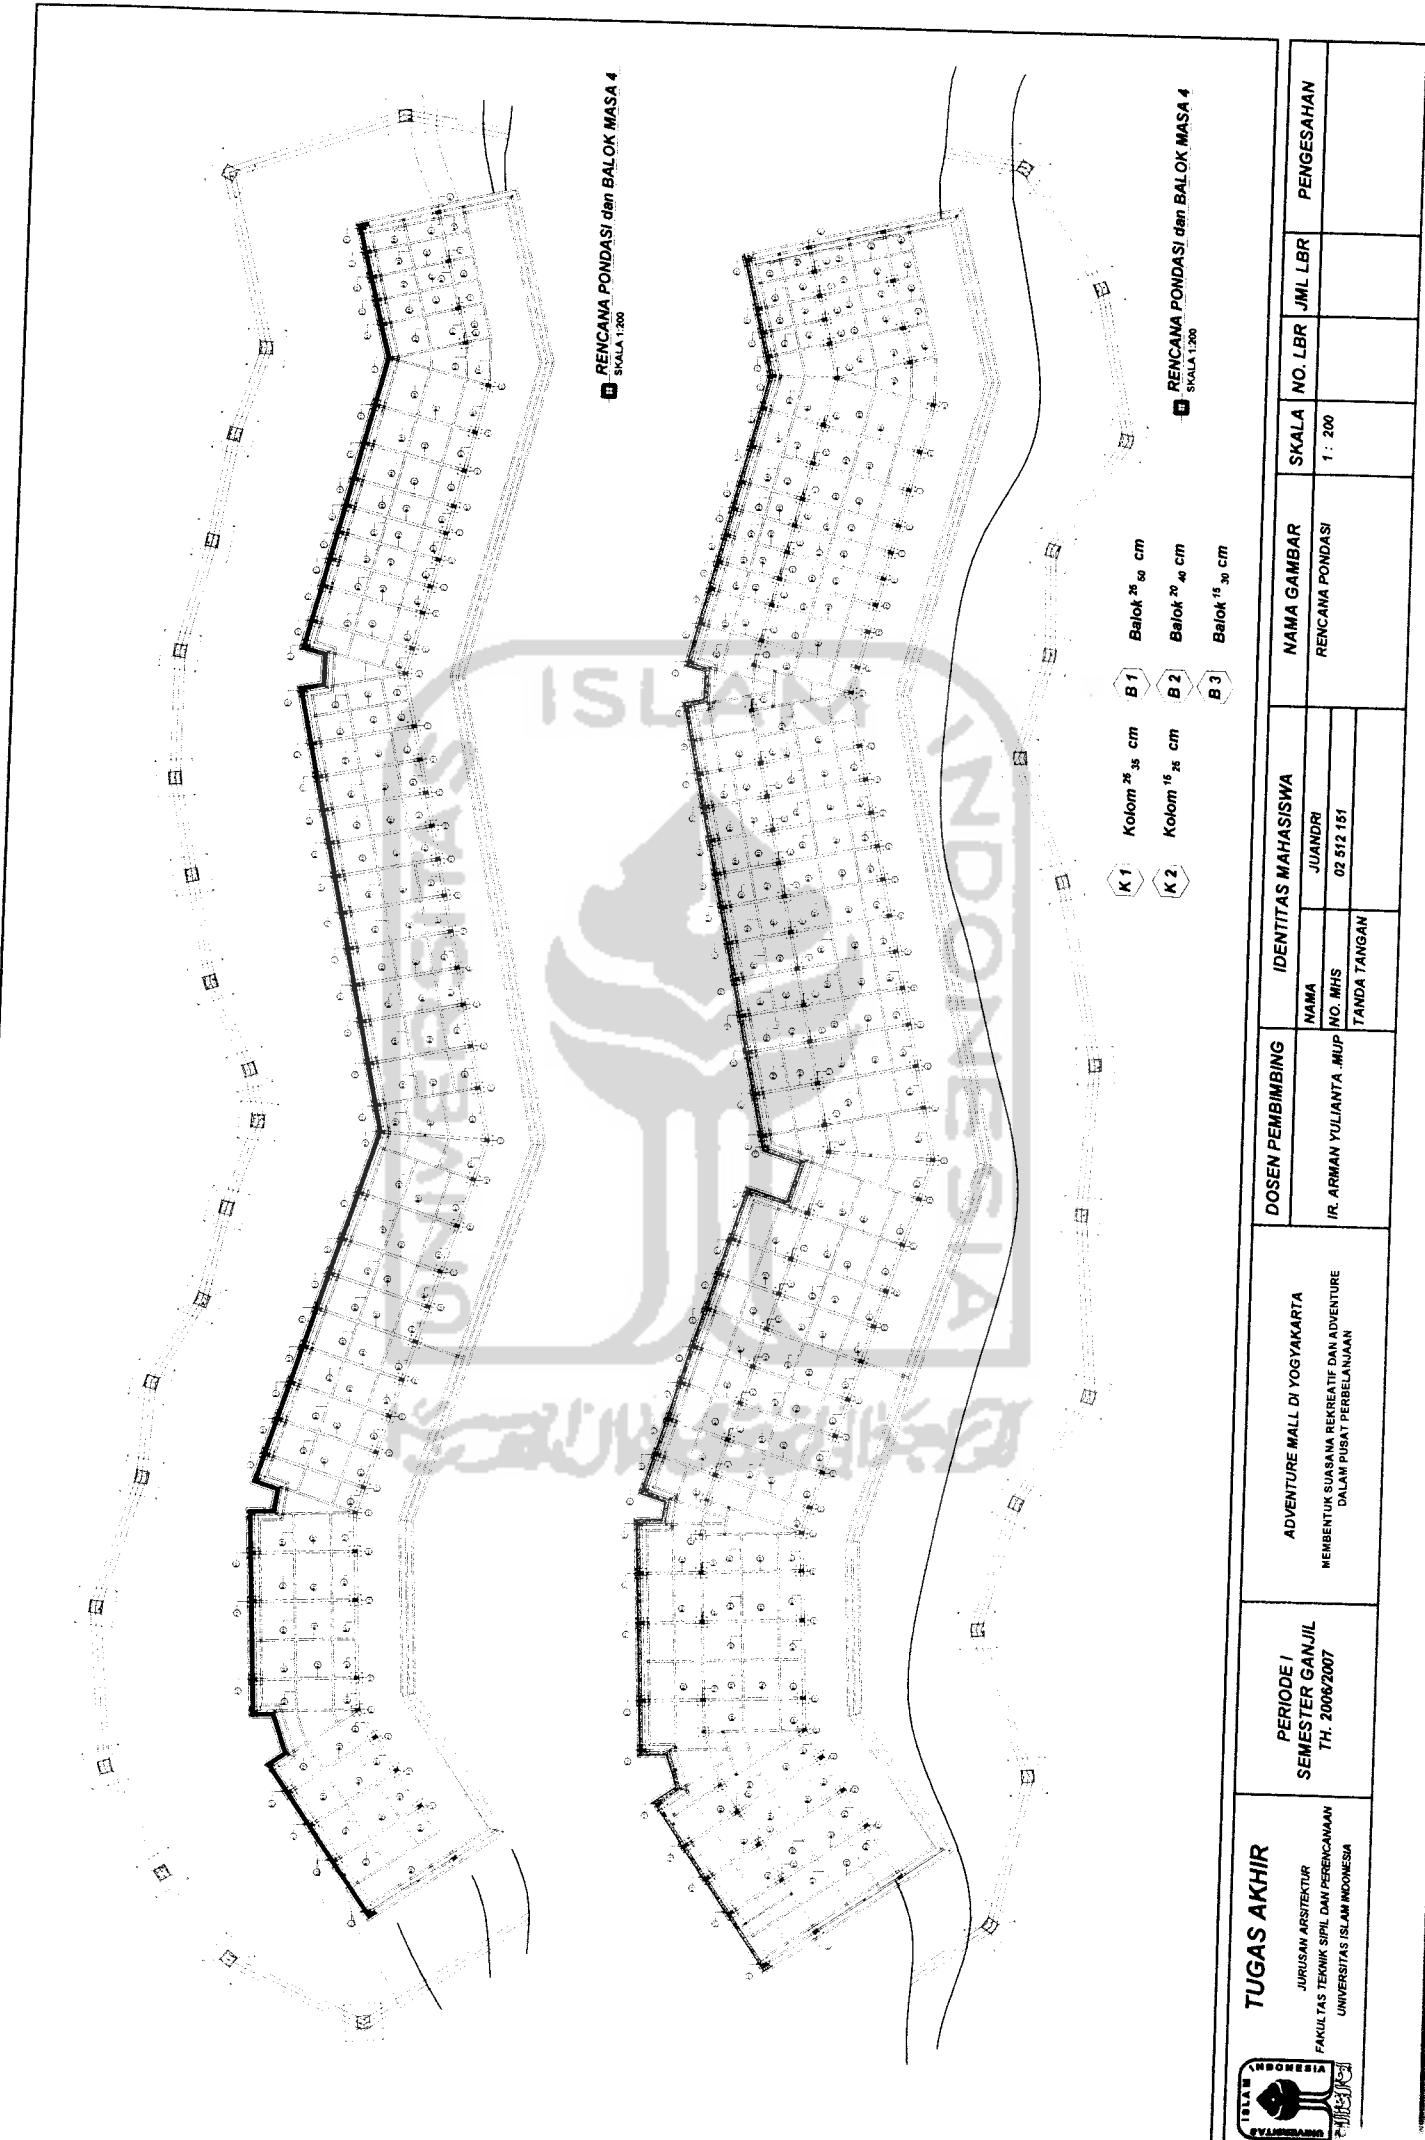


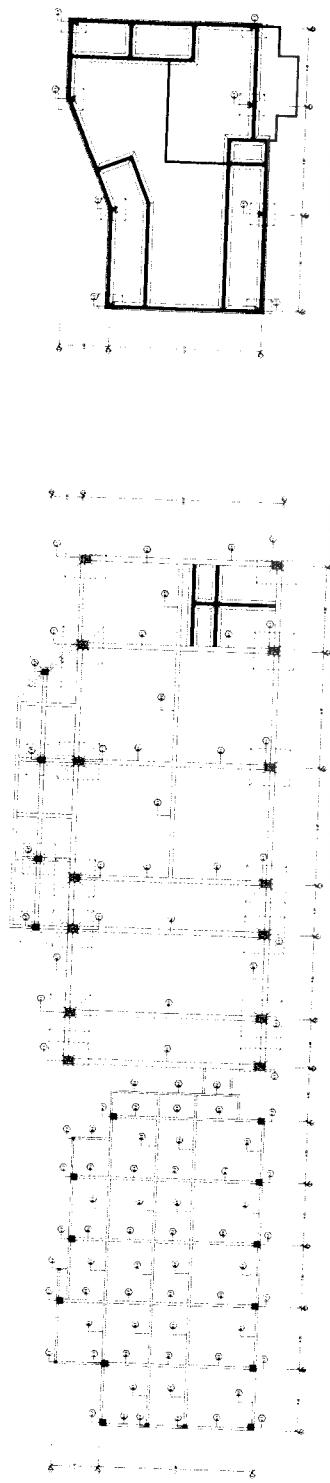


RENCANA PONDASI MASA 2
SKALA 1:200

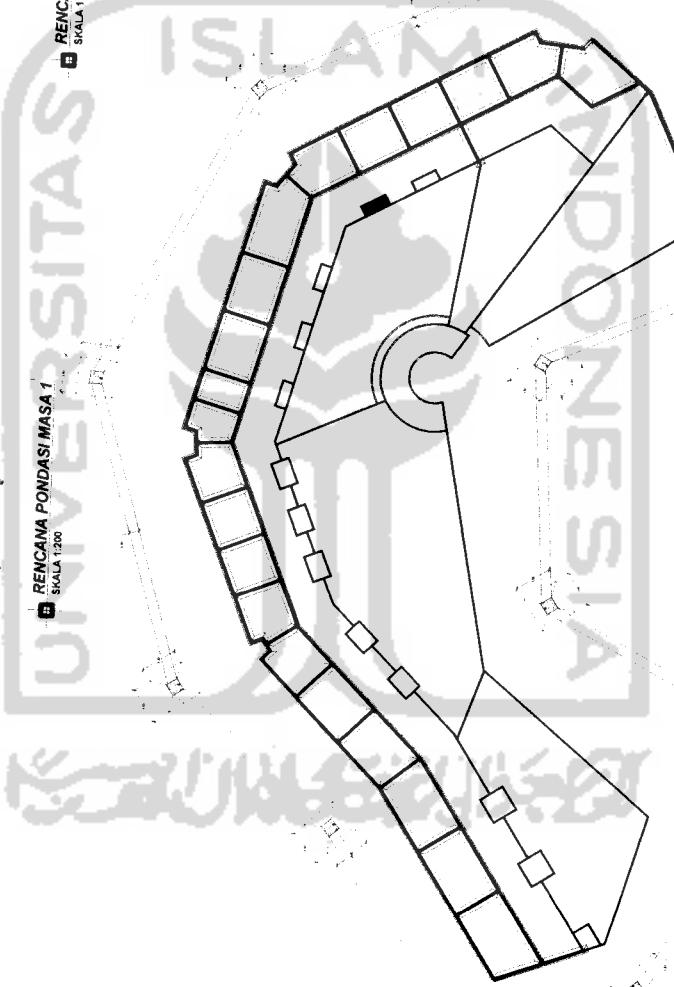

TUGAS AKHIR	PERIODE I SEMESTER GENJIL TH. 2006/2007	ADVENTURE MALL DI YOGYAKARTA MEMBENTUK SUASNA KREATIF DAN ADVENTURE DALAM PUSAT PERBELANJAAN	DOSEN PEMBIMBING		IDENTITAS MAHASISWA		NAMA GAMBAR		SKALA	NO. LBR	JML LBR	PENGESAHAN
			NAMA	JUANDRI	NAMA	RENCANA PONDASI						
			IR. ARMAN YULIANTO, MUP	02512151					1 : 200			
			TANDA TANGAN									


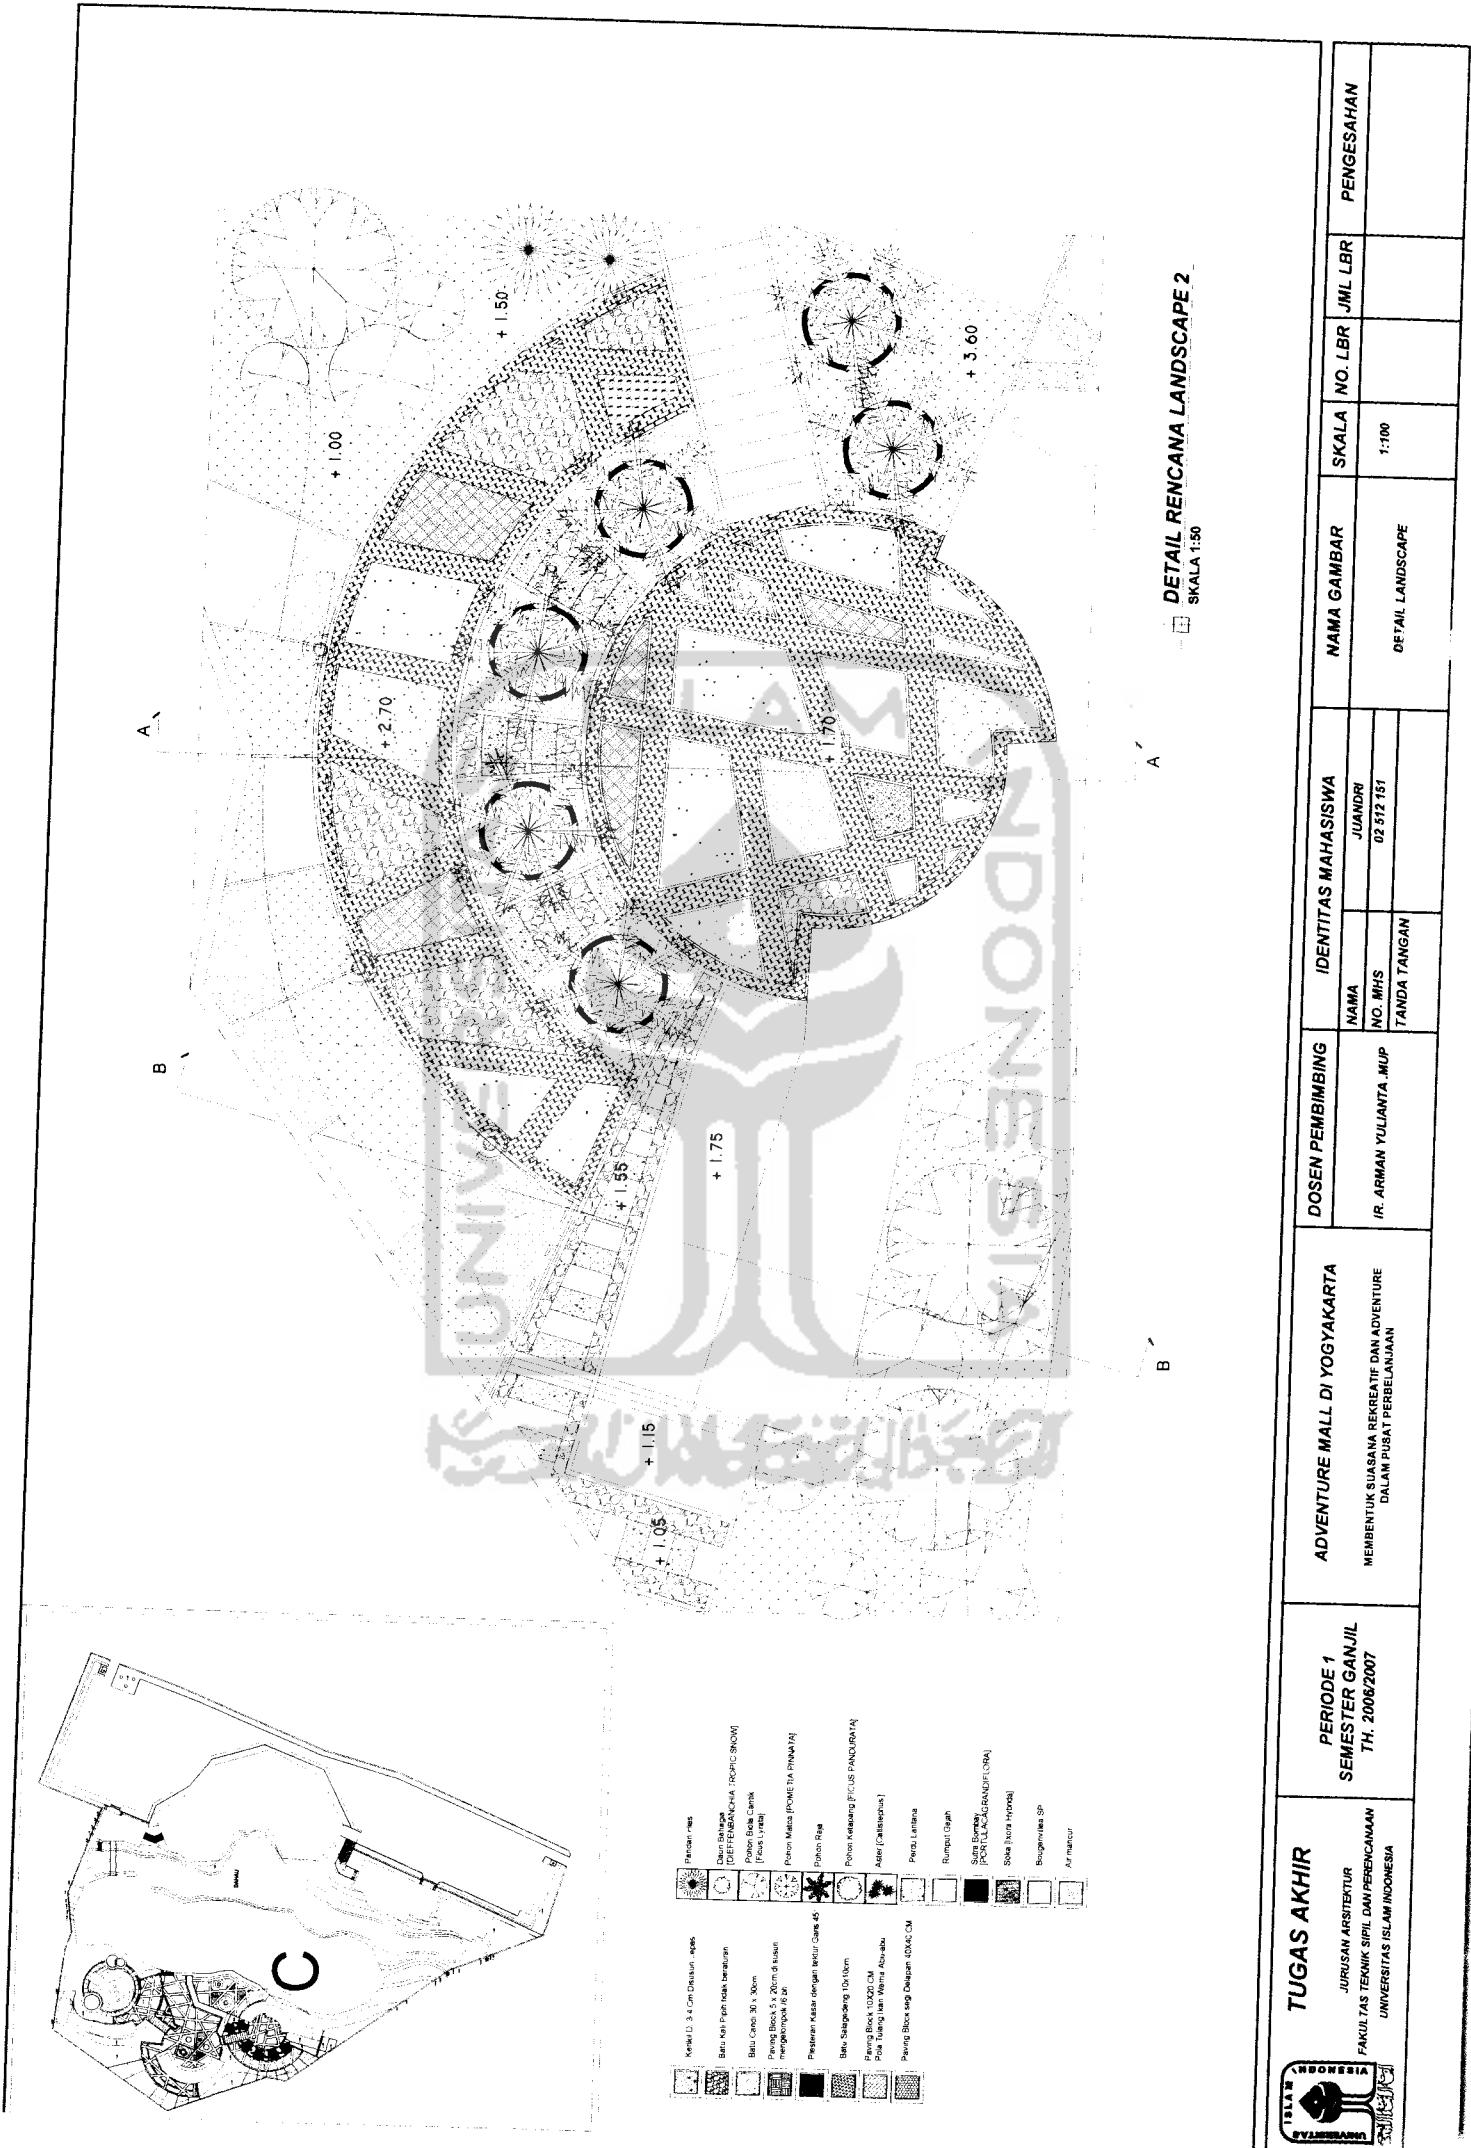


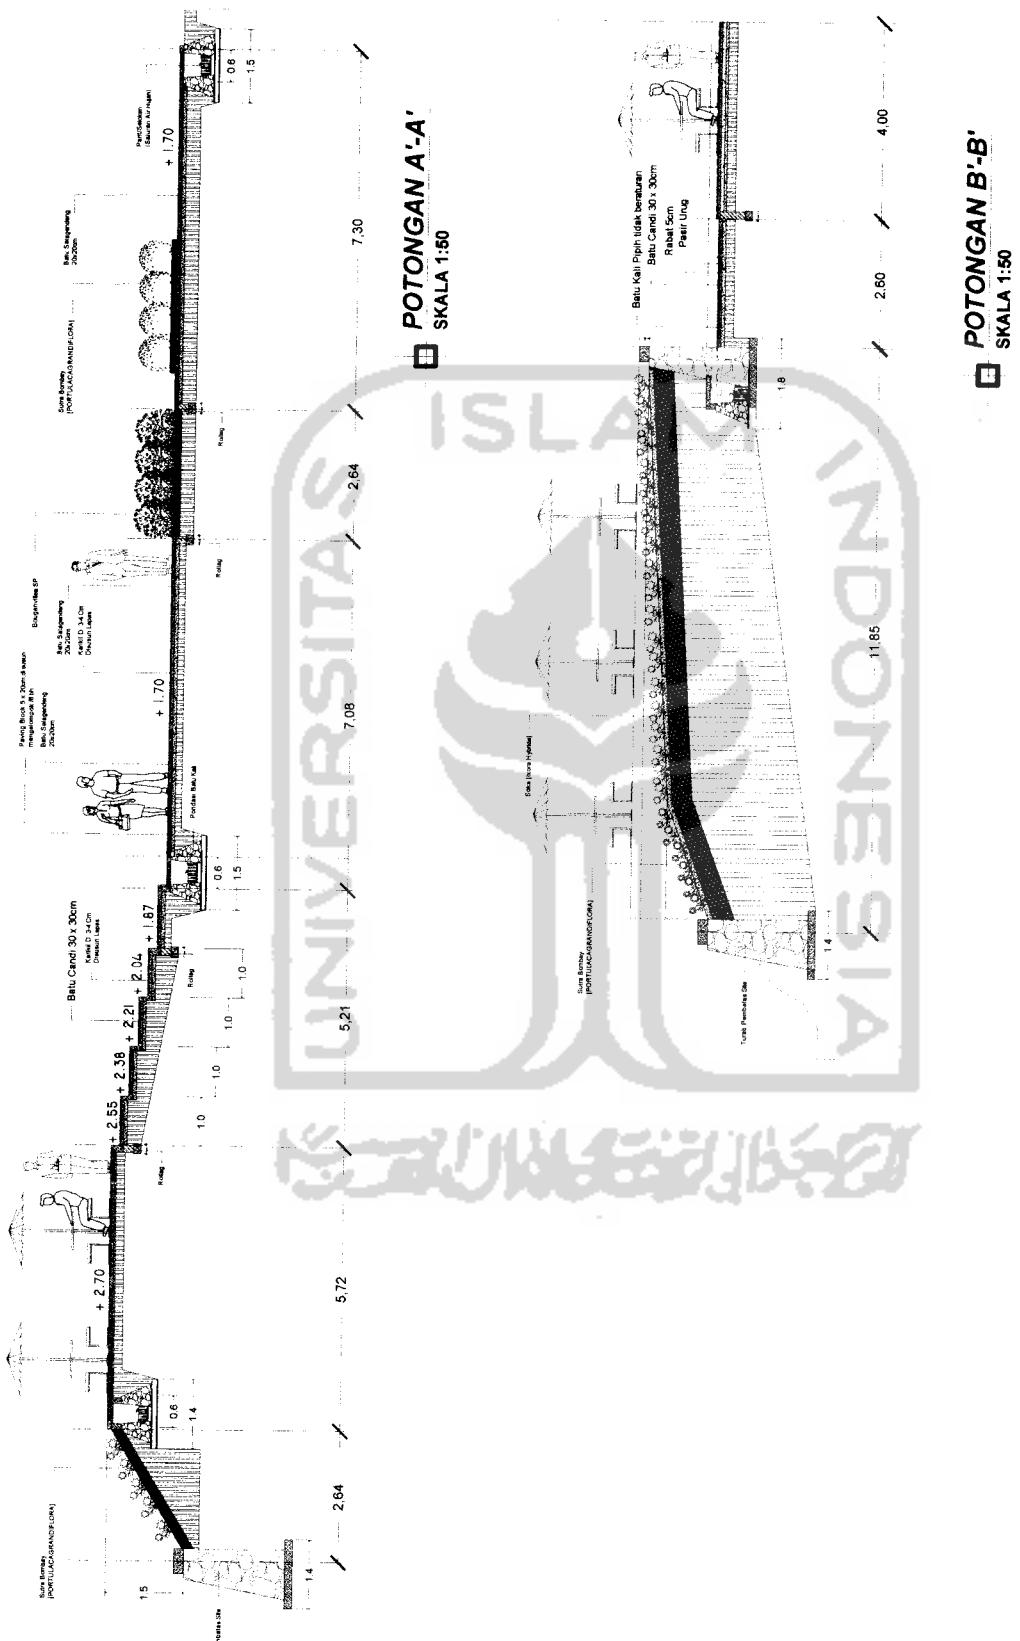


DOSEN PEMBIMBING		IDENTITAS MAHASISWA		NAMA GAMBAR		SKALA		NO. LBR		JML LBR		PENGESAHAN	
<i>IR. ARMAN YULIANTO, MUP</i>		<i>JUANDRI</i>		<i>NAMA</i>		<i>02 512 151</i>		<i>NO. MHS</i>		<i>TANDA TANGAN</i>		<i>1:50</i>	

TUGAS AKHIR	PERIODE 1 SEMESTER GENJIL TH. 2006/2007	ADVENTURE MALL DI YOGYAKARTA MEMBENTUK SUASANA REKREASI DAN ADVENTURE DALAM PUSAT PERBELANJAAN	DOKSEN PEMBIMBING IR. ARMAN YULIANTA, MUP	IDENTITAS MAHASISWA NAMA : JUANDRI NO. NIM : 02.512.151 TANDA TANGAN	NAMA GAMBAR	SKALA	JML LBR	PENGESAHAN
					DETAIL LANDSCAPE	1:100		

DETAL RENCANA LANDSCAPE 1
SKALA 1:100

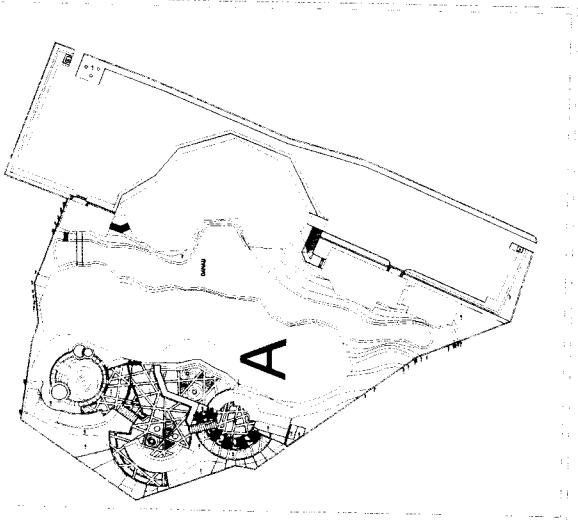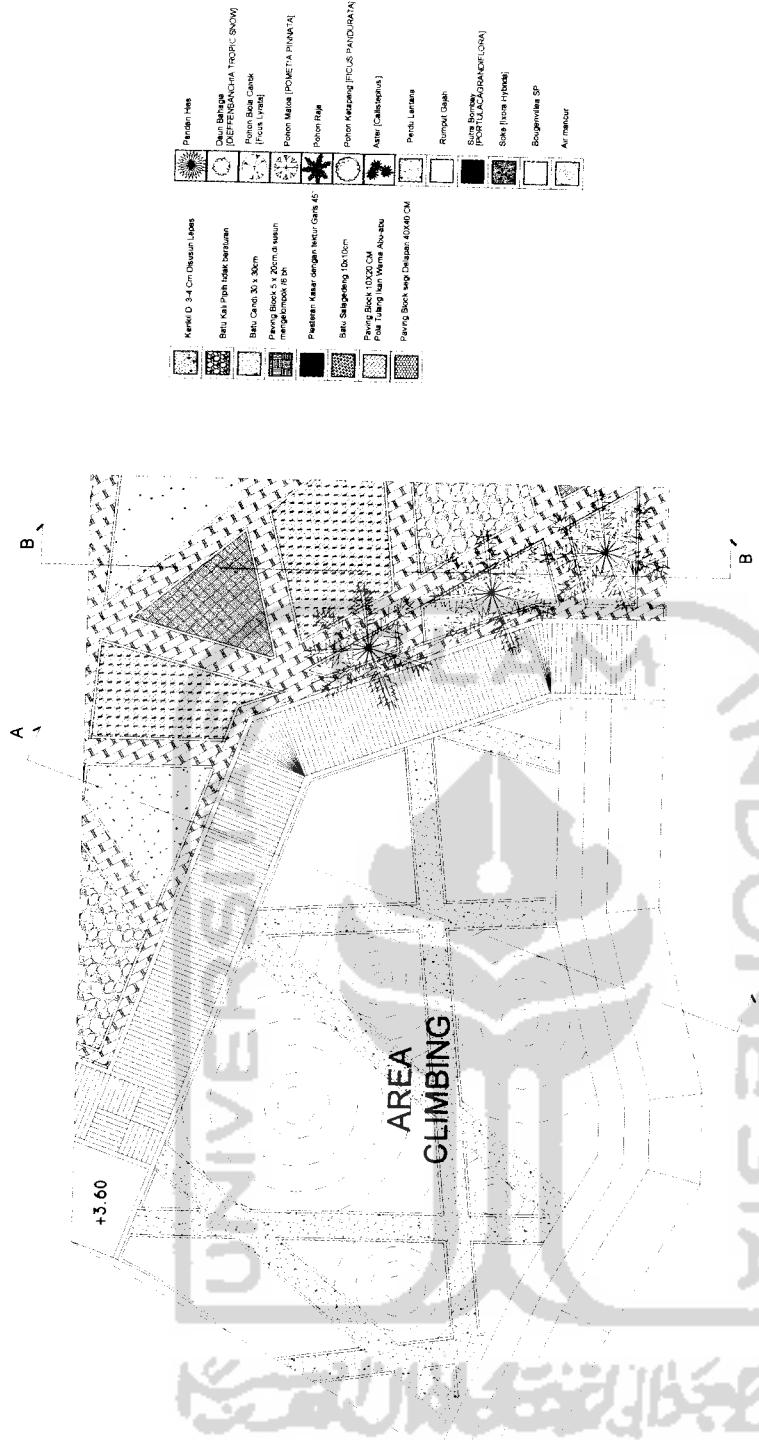




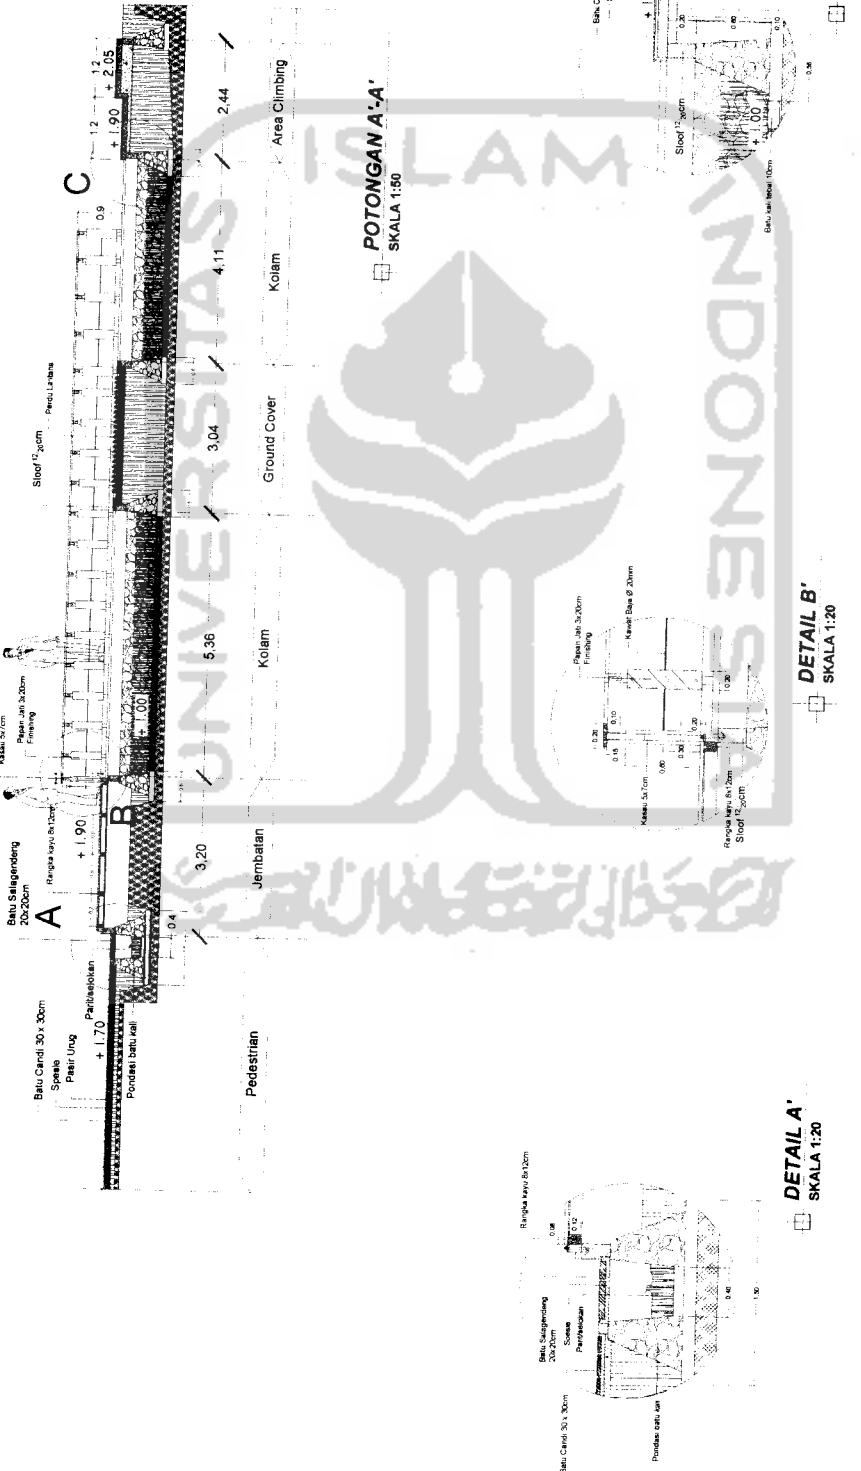

TUGAS AKHIR	PERIOD 1 SEMESTER GENJIL TH. 2006/2007	DOSEN PEMBIMBING	IDENTITAS MAHASISWA		NAMA GAMBAR	SKALA	NO. LBR	JML LBR	PENGESAHAN
			NAMA	JUANDRI					
			NO. MHS	02 512 151	POTONGAN LANDSCAPE	1 : 50			
			TANDA TANGAN						

SUNGAI

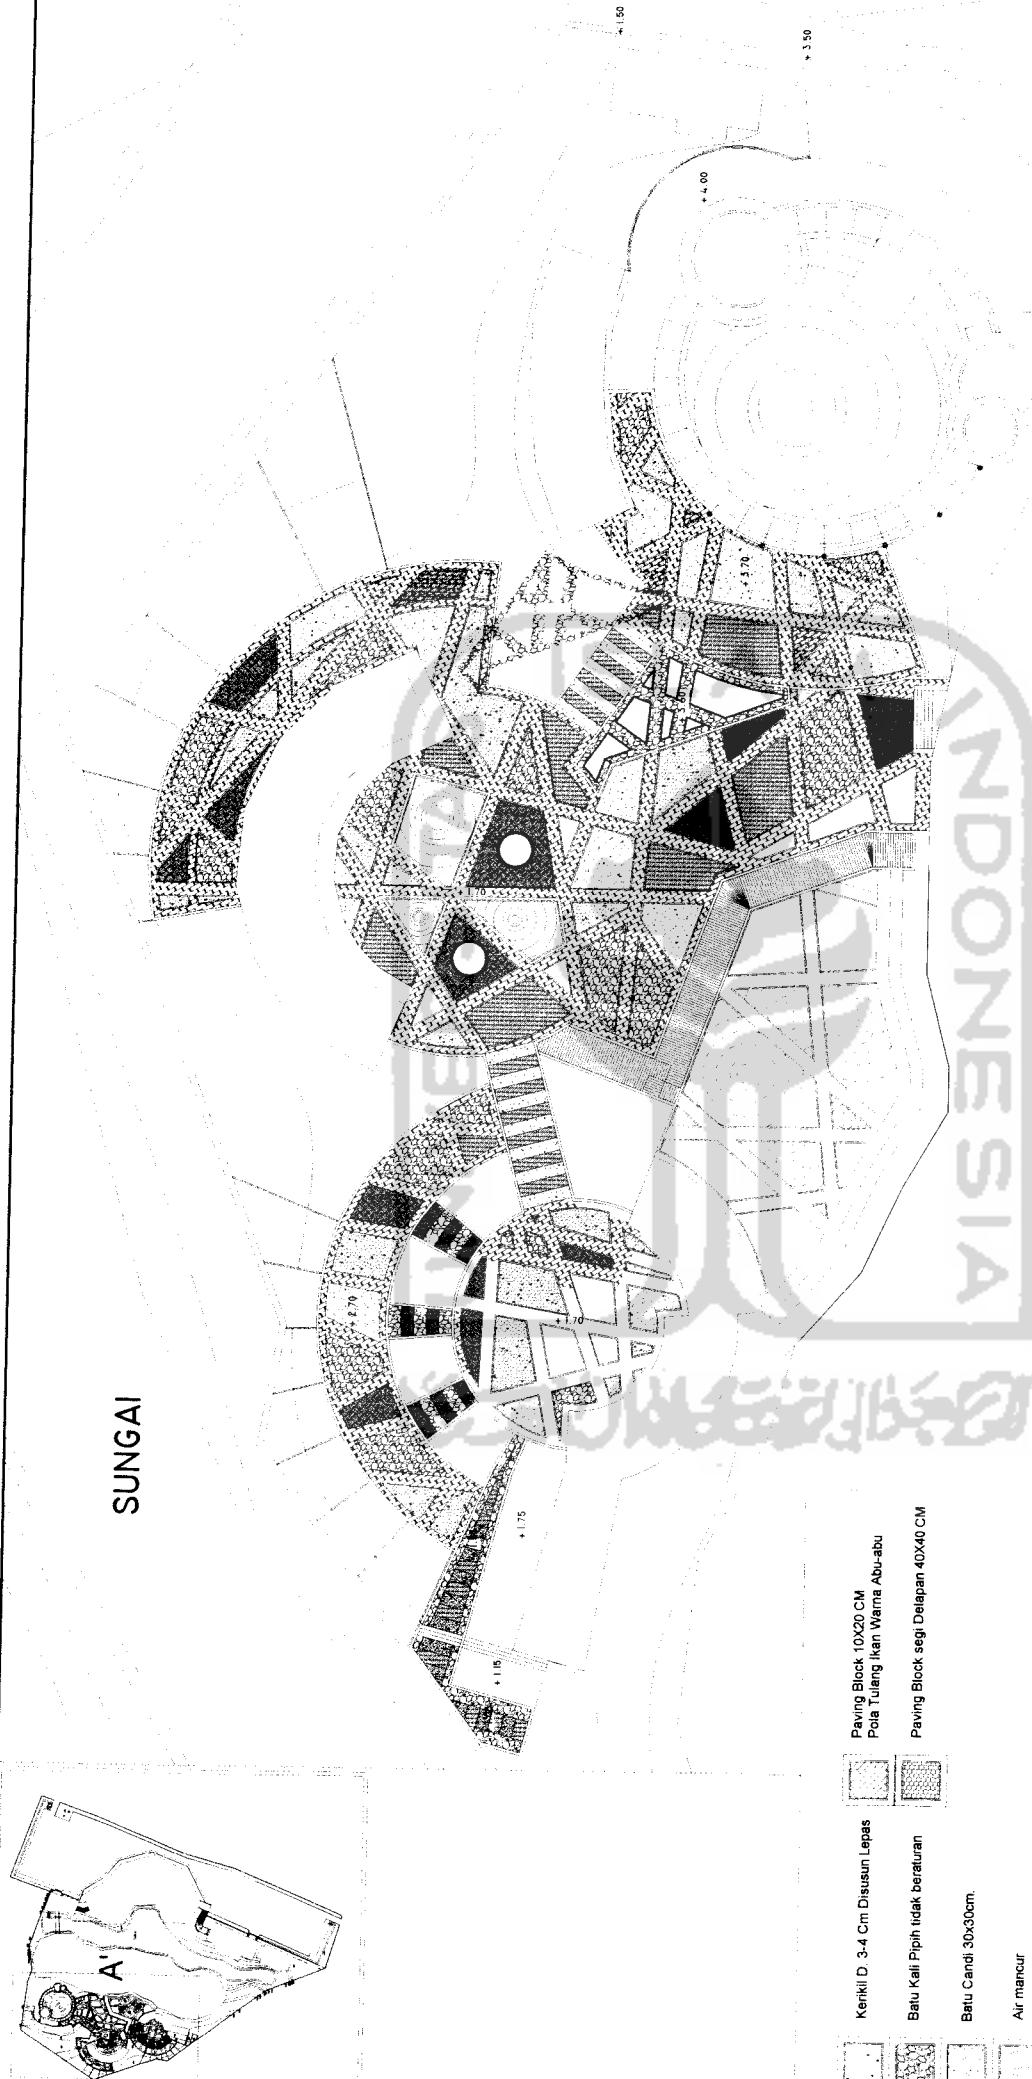

RENCANA PERKERASAN ZONA A'

RENCANA
SKALA 1: 400

TUGAS AKHIR		PERIODE 1 SEMESTER GENJIL TH. 2006/2007	ADVENTURE MALL DI YOGYAKARTA MEMBENTUK SUASANA REKREATIF DAN ADVENTURE DALAM PUSAT PERBELANJAAN	DOSEN PENIMBING	IDENTITAS MAHASISWA	NAMA GAMBAR	SKALA	JML LBR	PENGESAHAN
ISLAM INDONESIA SEMINAR	JURUSAN ARSITEKTUR FAKULTAS TEKNIK SIPIL DAN PERENCANAAN UNIVERSITAS ISLAM INDONESIA			NAMA NO. MATK TANDA TANGAN	JUANDRI 02 512 151				RENCANA PERKERASAN 1:100